



平面図 A1=1:50 A3=1:100


橋面 A1=1:50 A3=1:100

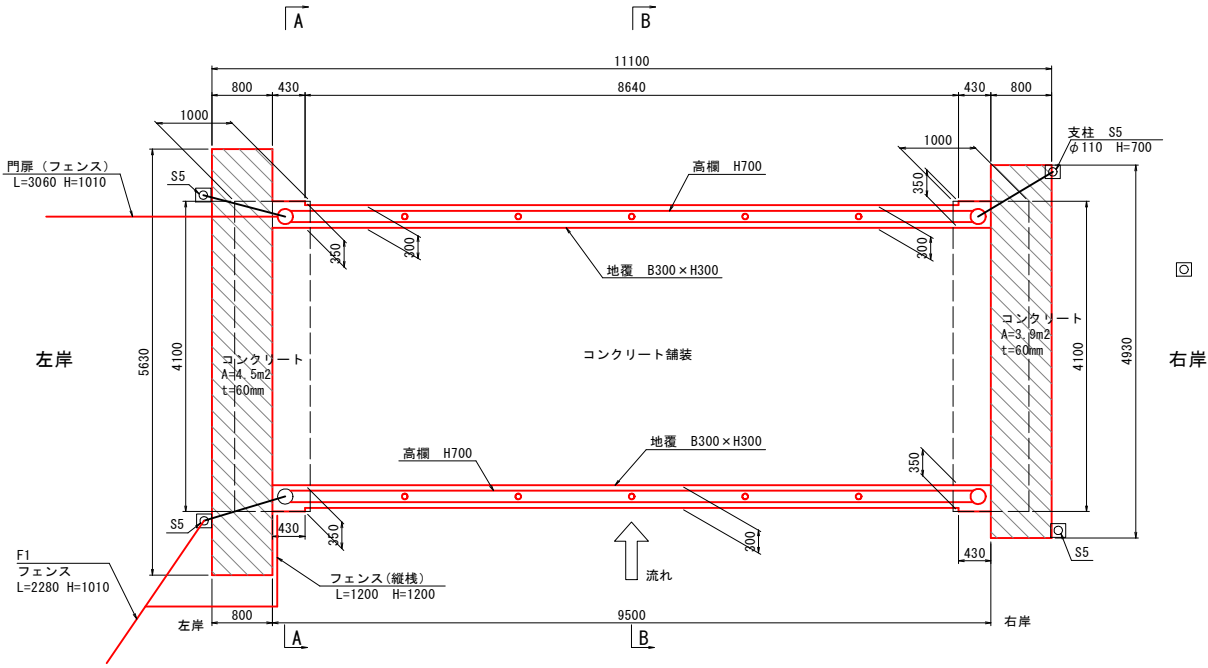

桁下 A1=1:50 A3=1:100

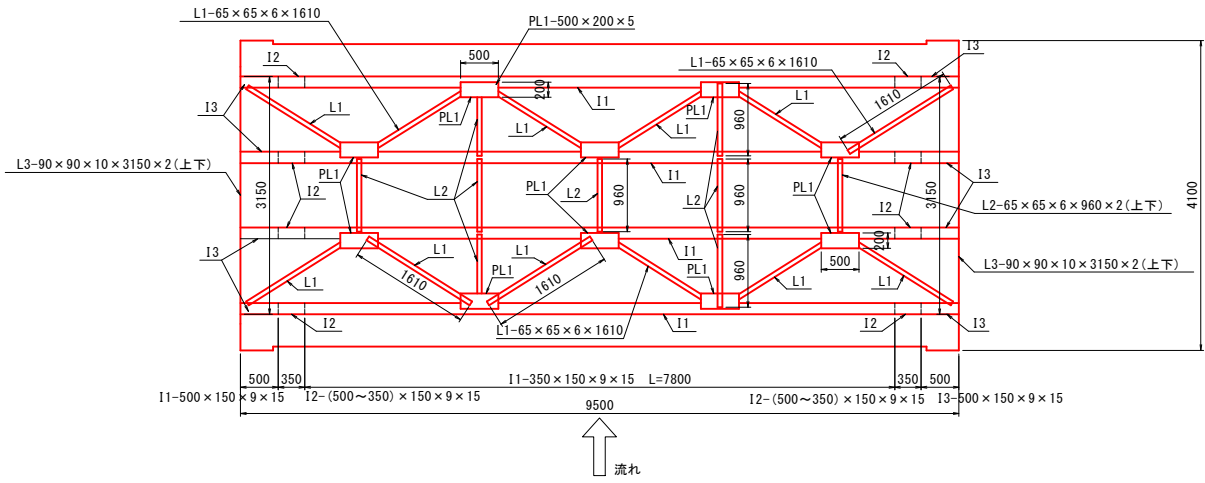


側面図 A1=1:50 A3=1:100

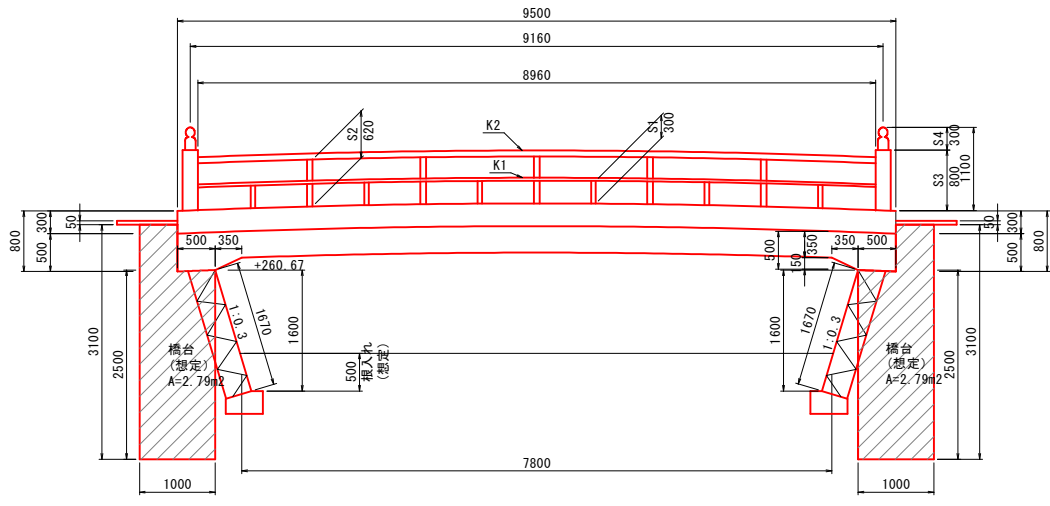


撤去構造図（2）
2号橋


断面図 A1=1:50 A3=1:100

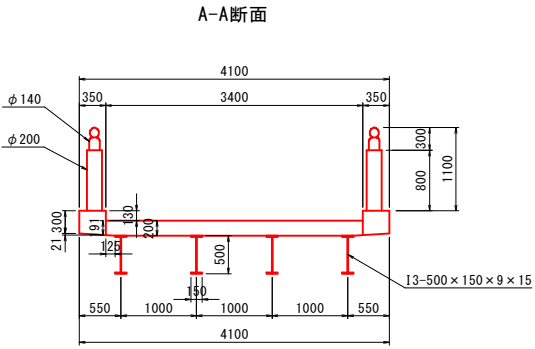


B-B断面

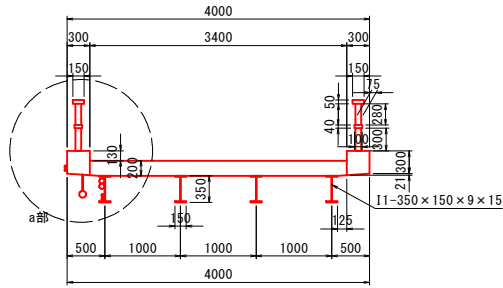


横構詳細図 A1=1:25 A3=1:50

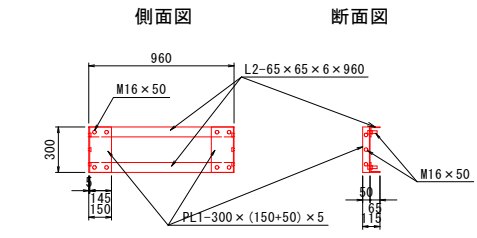

a部 詳細図 A1=1:25 A3=1:50

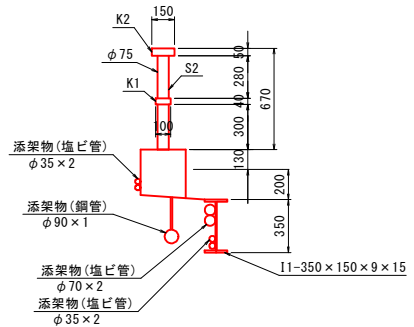

位置図 A1=1:100 A3=1:200

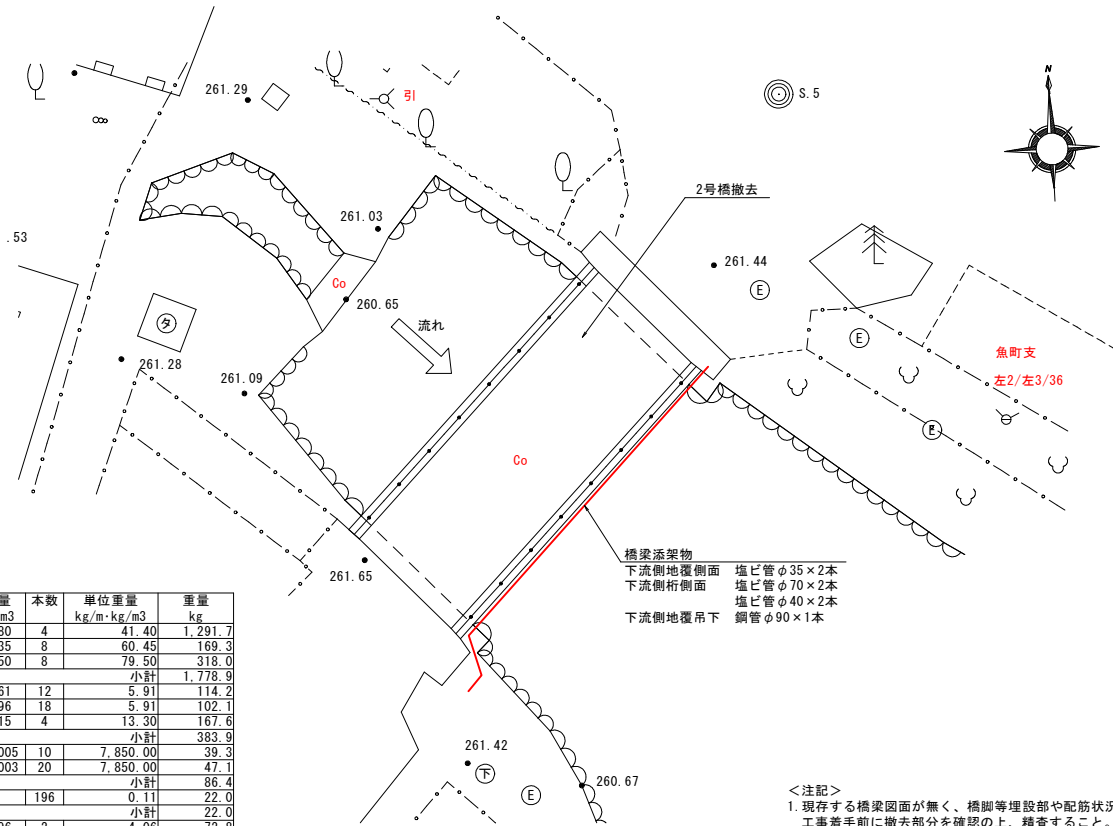

2号橋 鋼材撤去数量							
名称	記号	形状	寸法	数量 m・m3	本数	単位重量 kg・m・kg/m3	重量 kg
主桁	I1	I形鋼	350×150×9×15	7.80	4	41.40	1,291.7
	I2	I形鋼	(350-500)×150×9×15	0.35	8	60.45	169.3
	I3	I形鋼	500×150×9×15	0.50	8	79.50	318.0
	スクラップ					小計	1,778.9
横構・対傾構	L1	等辺山形鋼	65×65×6	1.61	12	5.91	114.2
	L2	等辺山形鋼	65×65×6	0.96	18	5.91	102.1
	L3	等辺山形鋼	90×90×10	3.15	4	13.30	167.6
	スクラップ					小計	383.9
平板	PL1	鋼板	500×200×5	0.0005	10	7,850.00	39.3
	PL2	鋼板	300×(150+50)×5	0.0003	20	7,850.00	23.7
ボルト(BNW)	M	M16×50	黒皮品		196	0.11	22.0
	スクラップ					小計	22.0
高欄手摺	K1	リップ形鋼材	C-2.3t×100×50×20	8.96	2	4.06	72.8
	K2	リップ形鋼材	C-3.2t×150×50×20	8.96	2	6.76	121.1
高欄支柱	スクラップ					小計	193.9
	S1	丸鋼管φ60	50A H=300	0.30	12	5.31	19.1
	S2	丸鋼管φ75	65A H=620	0.62	10	7.47	46.3
	S3	丸鋼管φ200	200A H=800	0.80	4	10.00	96.3
	S4	丸鋼管φ140	125A H=300	0.30	4	15.00	18.0
	S5	丸鋼管φ110	100A H=700	0.70	4	12.20	34.2
メッシュフェンス	スクラップ					小計	213.9
	H1010	左岸3.06m+2.28m	金属くず	5.30		7.60	40.3
排水工撤去	スクラップ					小計	40.3
	排水管φ100	L=0.6m×4箇所	金属くず	2.40		12.20	29.3
鋼管 下流	スクラップ					小計	29.3
	P1	排水管φ100	1本、L=9.5m+1.0m	11.50		8.80	101.2
スクラップ						小計	101.2
スクラップ						合計	2,780.2
金属くず						合計	69.6

2号橋 撤去数量				
名称	形状・材質	数量	単位	摘要
コンクリート有筋	上部工・下部工	30.35	m3	
コンクリート無筋	30cm以下	74.35	t	
コンクリート無筋	コンクリート舗装、護岸	1.57	m3	
コンクリート有筋(無筋)	30cm以下	10.58	t	
金属くず	フェンス、排水管	0.07	t	
スクラップ鉄	鋼管	2.78	t	
石(30cmより大)	護岸	4.79	m3	
廃プラスチック類	塩ビ管	0.05	t	






- <注記>
1. 現存する橋梁断面が無く、橋脚等埋設部や配筋状況等は不明である。
工事着手前に撤去部分を確認の上、精査すること。
2. 石積みの基礎及び根入れ深さ等は想定である。
工事着手前に撤去数量を確認すること。
3. 橋梁添架物は工事着手前に、占用添架物管理者と協議調整し、移設すること。

工事名	遊亀公園附属動物園造成工事		
工事場所	甲府市 太田町 地内		
図面名	撤去構造図(2)		
縮尺	図示	図面番号	27/53
会社名	一般社団法人 山梨県建築設計協会		
事業名	遊亀公園・附属動物園整備事業		

平面図 A1=1:50 A3=1:100

撤去構造図 (3)

断面図 A1=1:50 A3=1:100

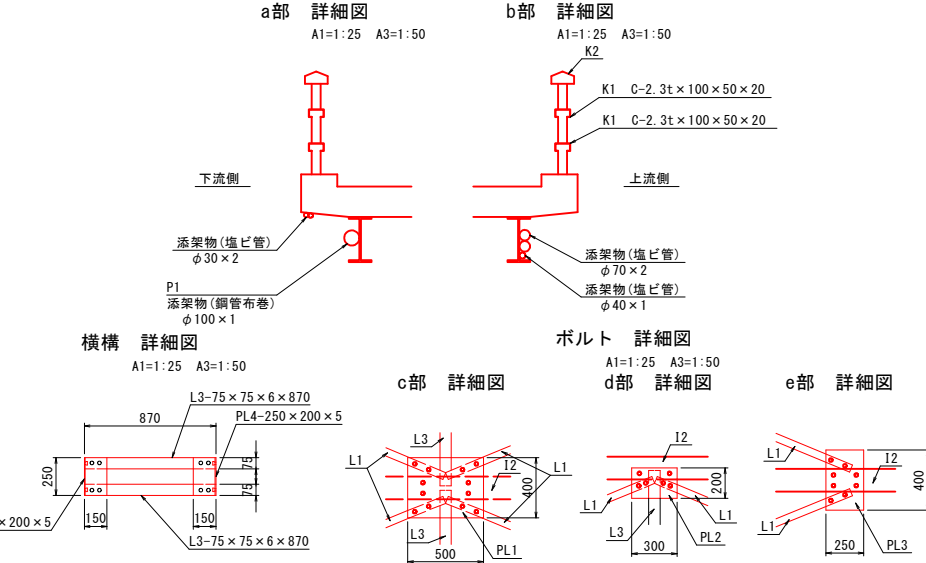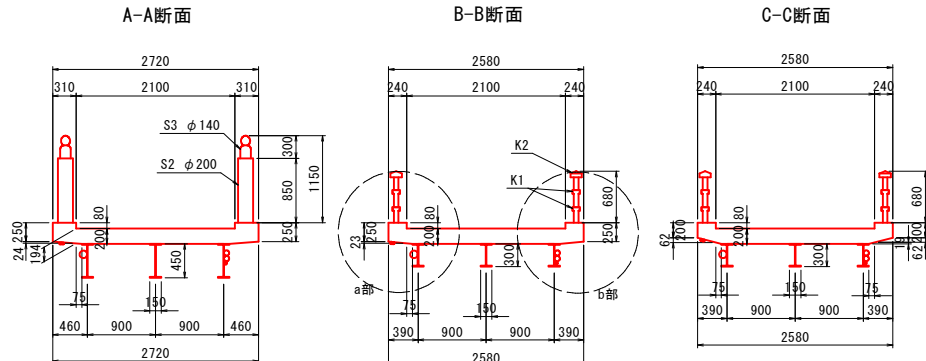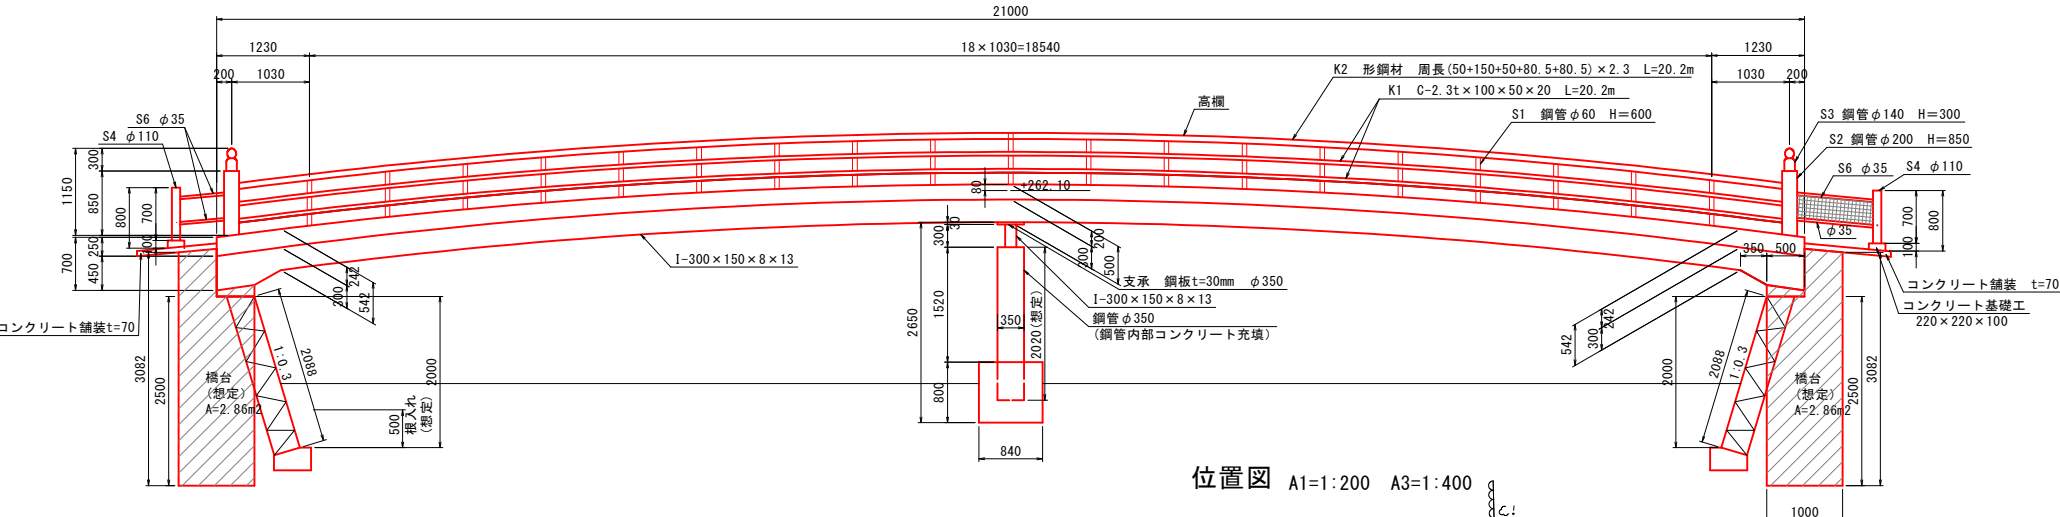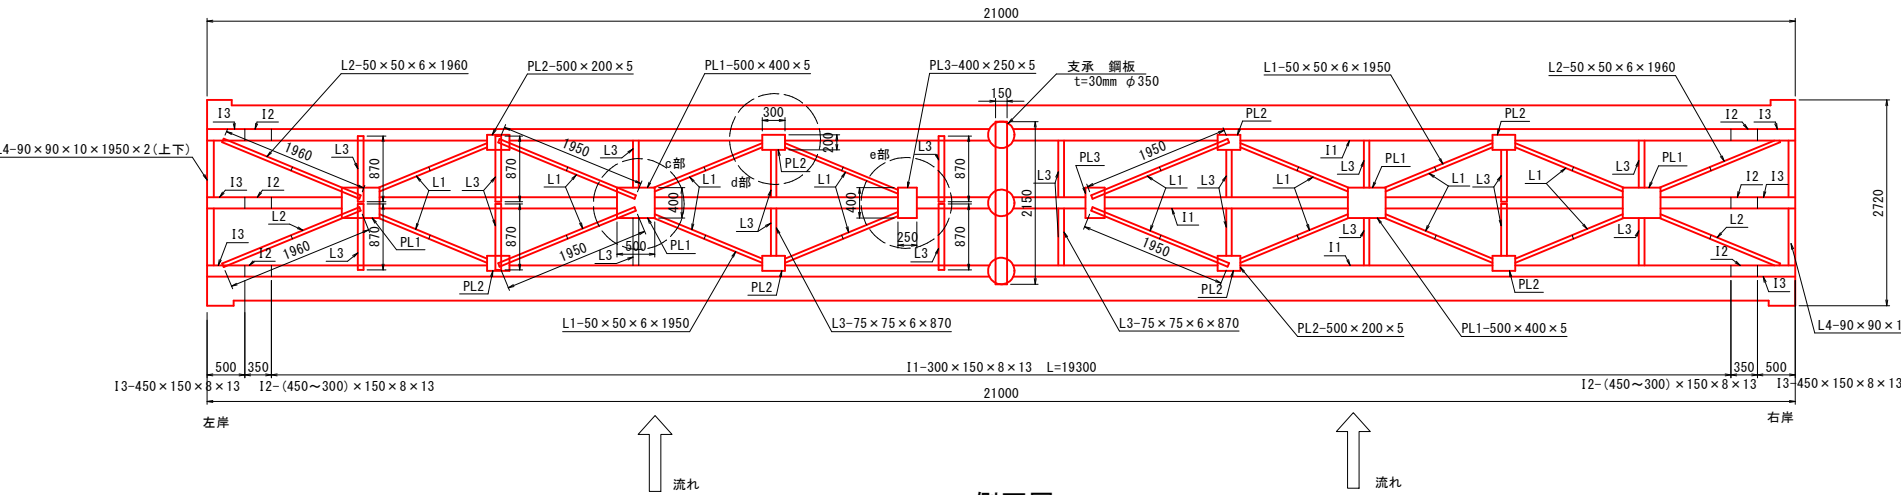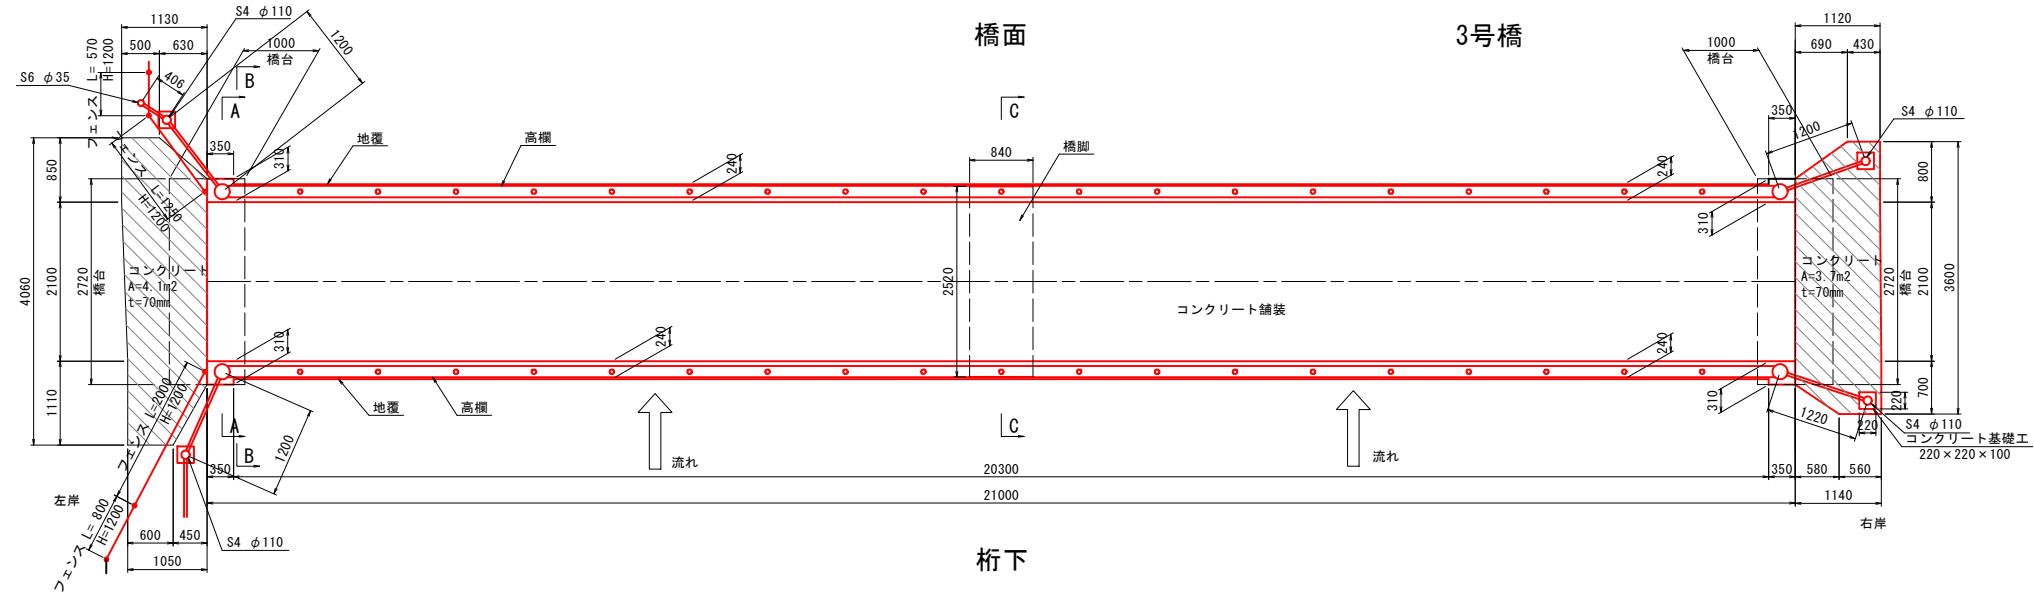

名称	記号	形状	寸法	数量 m・m3	本数	単位重量 kg/m・kg/m3	重量 kg
主桁	I1	I形鋼	300×150×8×13	19.30	3	36.70	2,124.9
	I2	I形鋼	(300-450)×2×150×8×13	0.35	6	51.50	108.2
	I3	I形鋼	450×150×8×13	0.50	6	66.20	198.6
横構・対横構	L1	等辺山形鋼	50×50×6	1.95	16	小計	2,431.7
	L2	等辺山形鋼	50×50×6	1.96	4	4.43	138.2
	L3	等辺山形鋼	75×75×6	0.87	20	6.85	119.2
	L4	等辺山形鋼	90×90×10	1.95	4	13.30	103.7
				スクリップ			小計
平板	PL1	鋼板	500×400×5	0.0010	4	7,850.00	31.4
	PL2	鋼板	300×200×5	0.0003	8	7,850.00	18.8
	PL3	鋼板	400×250×5	0.0005	2	7,850.00	7.9
	PL4	鋼板	250×200×6	0.0003	20	7,850.00	47.1
			スクリップ			小計	105.2
ボルト (BNW)	M	M16×50	黒皮品		360	0.11	40.4
				スクリップ			小計
高欄手摺	K1	リッパ形鋼材	C-2.3t×100×50×20	20.20	4	4.06	328.0
	K2	形鋼材	周長(50+150+50+80.5+80.5)×2.3	0.0168	2	7,850.00	263.8
			スクリップ			小計	581.8
高欄支柱	S1	丸鋼管φ60	50A 5.31kg/m L=600mm/本	0.60	19	5.31	100.3
	S2	丸鋼管φ200	200A H=850 30.1kg/m	0.85	4	30.10	62.5
	S3	丸鋼管φ140	125A H=300 15.0kg/m	0.30	4	15.00	18.0
	S4	丸鋼管φ110	100A H=700 12.2kg/m	0.70	4	12.20	34.2
	S5	丸鋼管φ80	65A H=700 7.47kg/m	0.70	1	7.47	5.2
	S6	丸鋼管φ35	25A H=700 2.43kg/m	0.70	13	2.43	22.1
			スクリップ			小計	242.4
フェンス	H1200		1.25m+0.57m+2.00m+0.80m	4.62		8.40	38.8
				金属くず			小計
橋脚	柱材	鋼管	S6Pφ350×2020 67.741kg/m	2.02	1	67.74	136.8
	桁	I形鋼	300×150×8×13×2150	2.15	1	48.30	103.8
	支承板	鋼板	φ350×30 (mm)	0.0029	3	7,850.00	67.8
			スクリップ			小計	308.5
排水工撤去	排水管φ100		L=0.6m×4箇所	2.40		12.20	29.3
				金属くず			小計
鋼管 下流	P1	φ100	1本.21.0m+1.0m×2	23.00		10.10	232.3
				スクリップ			小計
			スクリップ		合計		4,348.2
			金属くず				68.1

3号橋 撤去数量				
名称	形状・材質	数量	単位	摘要
コンクリート有筋	上部工・下部工	28.58	m3	
コンクリート破(有筋)	30cm以下	70.01	t	
コンクリート無筋	コンクリート舗装、護岸	1.33	m3	
コンクリート破(無筋)	30cm以下	3.12	t	
金属くず	フェンス	0.07	t	
スクリップ鉄	鋼管	4.35	t	
石 (30cmより大)	護岸	3.98	m3	
廃プラスチック類	塩ビ管	0.09	t	


- <注記>
- 現存する橋梁図面がなく、橋脚等埋設部や配筋状況等は不明である。工事着手前に撤去部分を確認の上、精査すること。
 - 石積みの基礎及び掘入れ深さは想定である。工事着手前に撤去数量を確認すること。
 - 橋梁添築物は工事着手前に、占用添築物管理者と協議調整し、移設すること。

工事名	遊亀公園附属動物園造成工事		
工事場所	甲府市 太田町 地内		
図面名	撤去構造図 (3)		
縮尺	図示	図面番号	28/53
会社名	一般社団法人 山梨県建築設計協会		
事業名	遊亀公園・附属動物園整備事業		

平面図 A1=1:25 A3=1:50



撤去構造図 (4)

4号橋

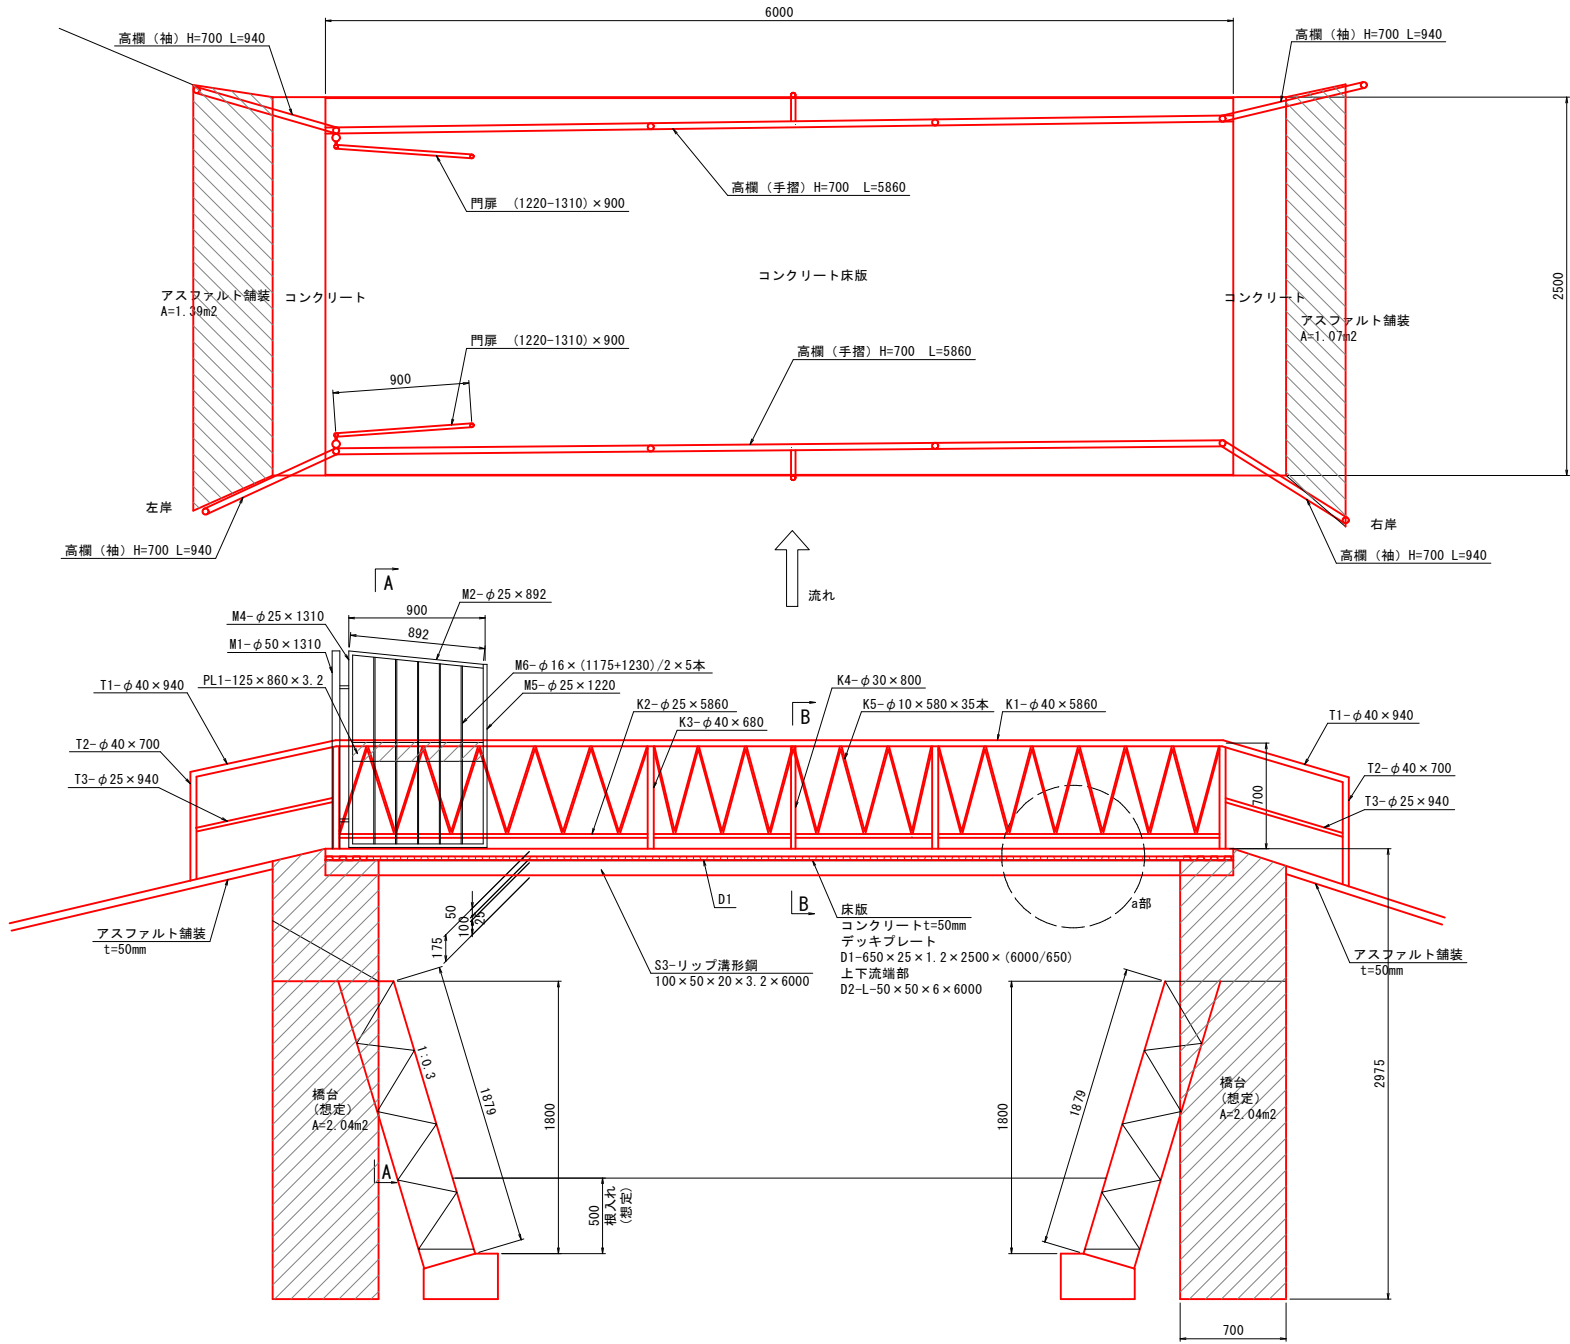


断面図 A1=1:25 A3=1:50


B-B断面

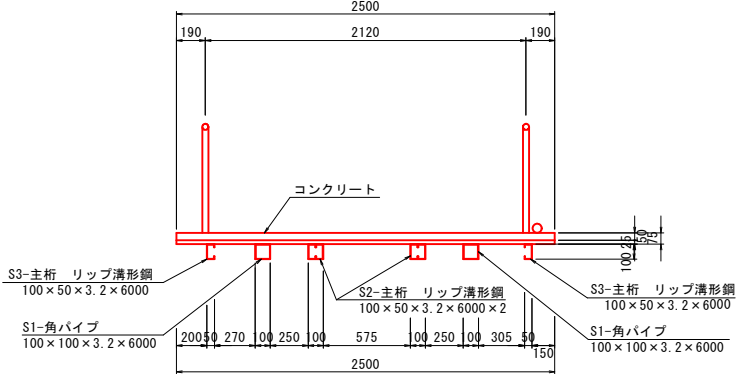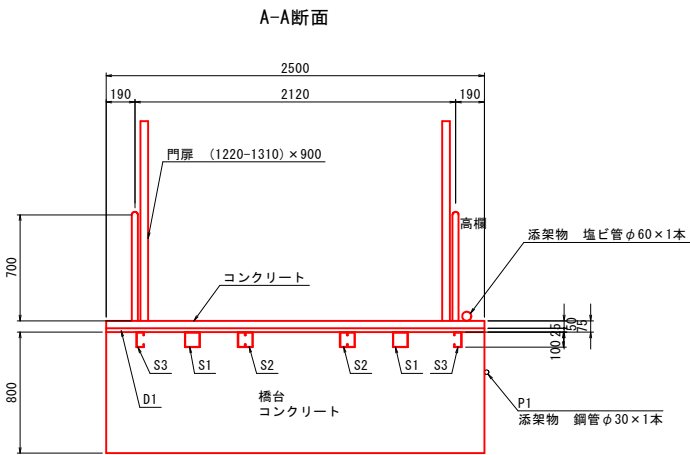

位置図 A1=1:100 A3=1:200

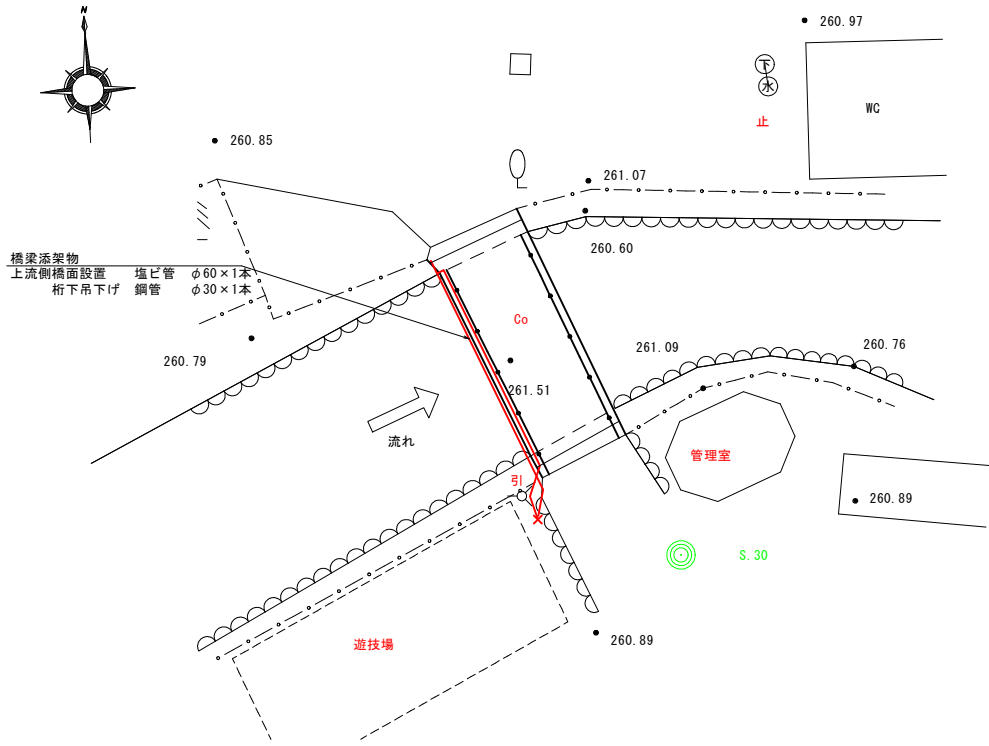

a部 詳細図 A1=1:5 A3=1:10

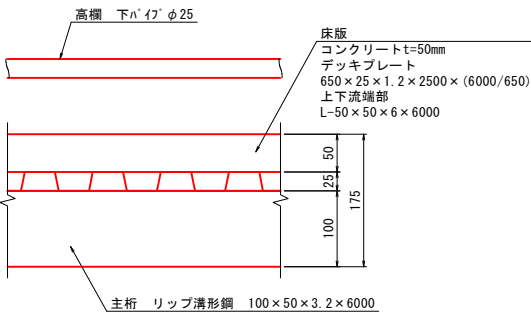


4号橋 鋼材撤去数量						
名称	記号	形状	寸法	数量 m・m3	本数	単位重量 kg/m・kg/m3
主桁	S1	角パイプ	100×100×3.2	6.00	2	9.52
	S2	リッブ溝形鋼	100×50×20×3.2	6.00	2	5.50
	S3	リッブ溝形鋼	100×50×20×3.2	6.00	2	5.50
			スクラップ			小計
床版	D1	デッキプレート	650×25×1.2	2.50	9.7	8.63
	D2	等辺山形鋼	50×50×6	6.00	2	4.43
			金属くず			小計
						262.4
高欄	K1	SGPφ40	32A×5860	5.86	2	3.38
	K2	SGPφ25	20A×5860	5.86	2	1.68
	K3	SGPφ40	40A×680	0.68	8	3.38
	K4	SGPφ30	20A×800	0.80	2	1.68
	K5	SGPφ10	6A×580	0.58	70	0.42
			スクラップ			小計
門扉	M1	SGPφ50	40A×1310	1.31	2	3.89
	M2	SGPφ25	20A×892	0.892	2	3.38
	M3	SGPφ25	20A×900	0.90	2	3.38
	M4	SGPφ25	20A×1310	1.31	2	3.38
	M5	SGPφ25	20A×1220	1.22	2	3.38
	M6	SGPφ10	10A×(1175+1230)/2	1.203	10	3.38
	PL1	125×860×3.2	125×860×3.2	0.0007	1	7.850
取付部	T1	SGPφ40	32A×940×4本	0.94	4	3.38
	T2	SGPφ40	32A×700×4本	0.70	4	3.38
	T3	SGPφ25	20A×940×4本	0.94	4	1.68
			スクラップ			小計
鋼管 上流	P1	φ30	1本 6.0m+1.0m×2	8.00	1	1.70
			スクラップ			小計
				合計		471.3
				金属くず	合計	262.4

4号橋 撤去数量				
名称	形状・材質	数量	単位	摘要
コンクリート有筋	上部工、下部工	10.20	m3	
コンクリート版(有筋)	30cm以下	24.99	t	
コンクリート無筋	コンクリート舗装、護岸	1.59	m3	
コンクリート版(無筋)	30cm以下	3.83	t	
アスファルト舗装撤去	フェンス	0.12	m3	
アスファルト版	40cm以下	0.29	t	
金属くず	デッキプレート	0.26	t	
スクラップ鉄	鋼管	0.47	t	
石(30cmより大)	護岸	3.29	m3	
廃プラスチック類	塩ビ管	0.01	t	


- <注記>
1. 現存する橋梁図面が無く、橋脚等埋設部や配筋状況等は不明である。
工事着手前に撤去部分を確認の上、精査すること。
 2. 石積みの基礎及び根入れ深さは想定である。
工事着手前に撤去数量を確認すること。
 3. 橋梁添架物は工事着手前に、占用添架物管理者と協議調整し、
移設すること。

工事名	遊亀公園附属動物園造成工事		
工事場所	甲府市 太田町 地内		
図面名	撤去構造図 (4)		
縮尺	図示	図面番号	29/53
会社名	一般社団法人 山梨県建築設計協会		
事業名	遊亀公園・附属動物園整備事業		

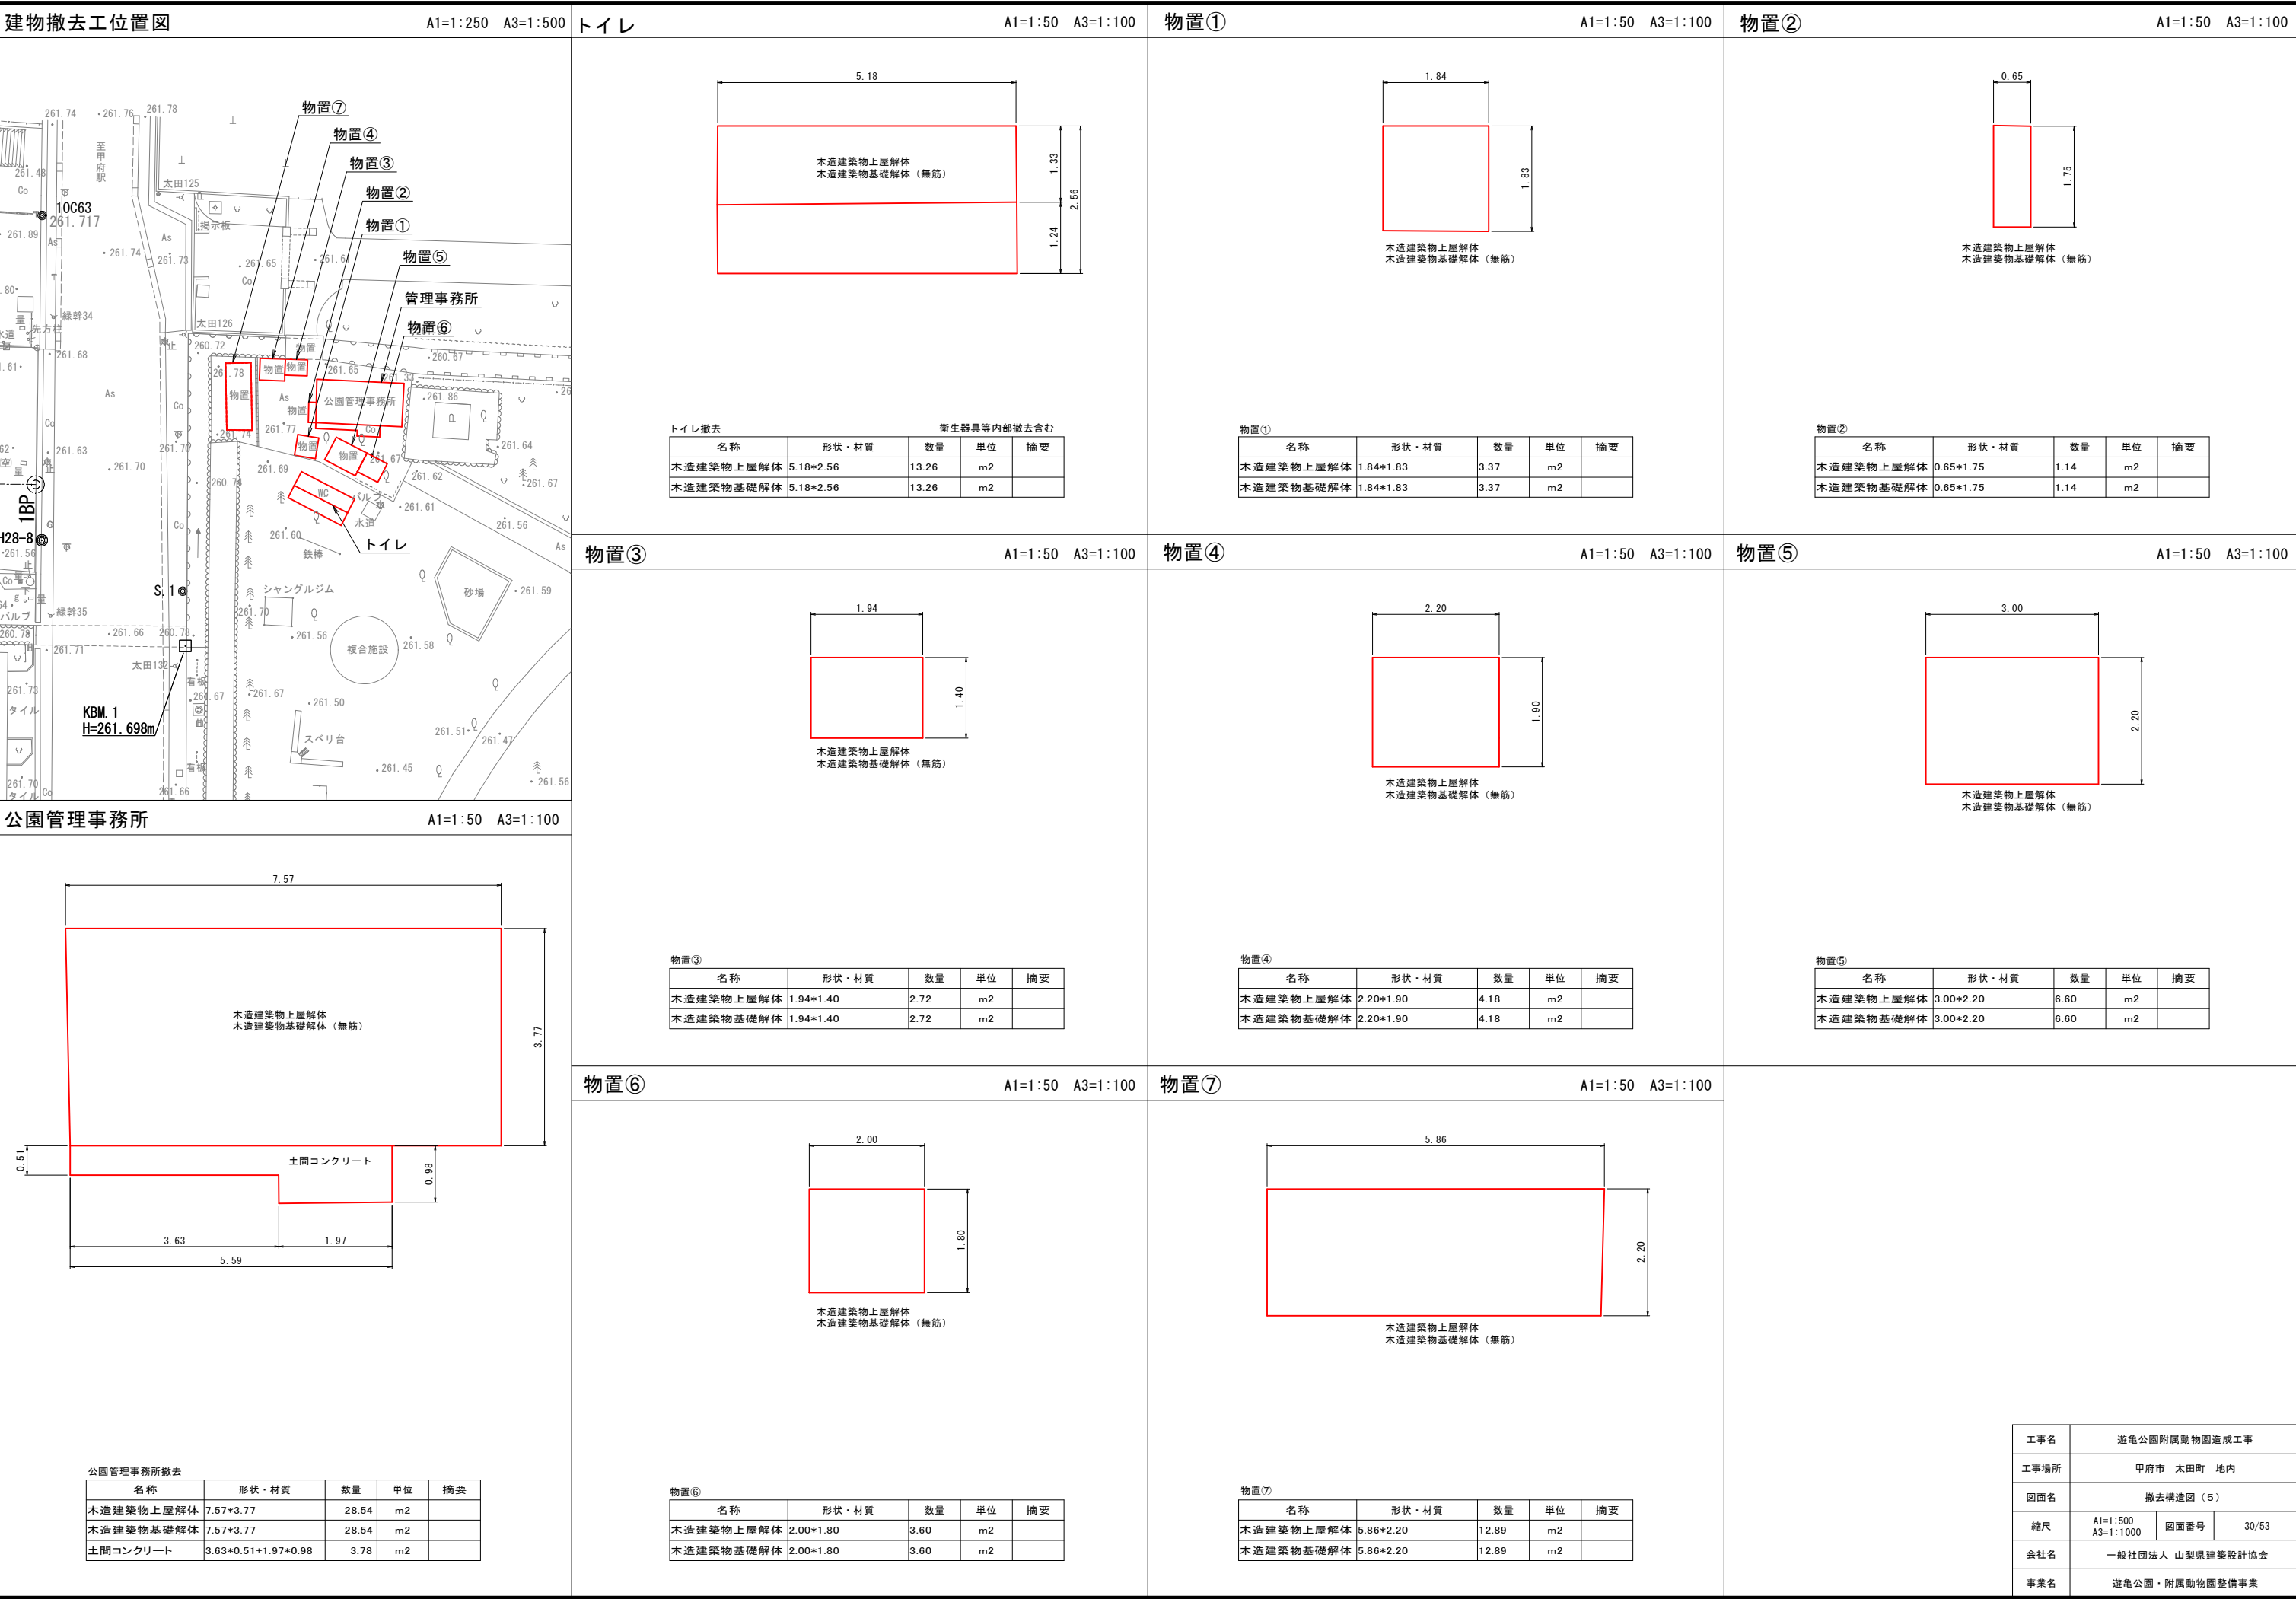

ロバ舎


A1=1:100 A3=1:200

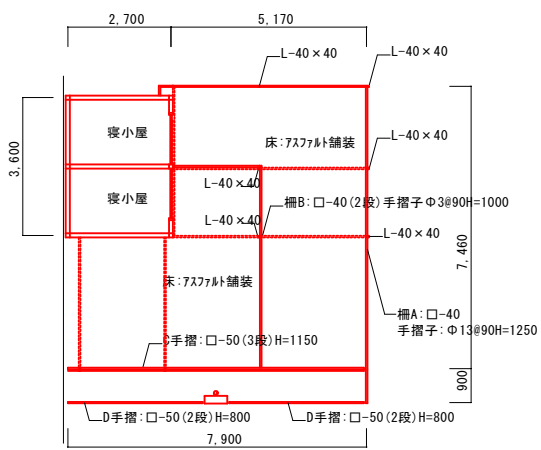

名称	形状・材質	数量	単位	摘要
木造建築物上屋解体	7.90×7.46	59.0	m2	
木造建築物基礎解体	7.90×7.46	59.0	m2	

ロバ舎


A1=1:100 A3=1:200

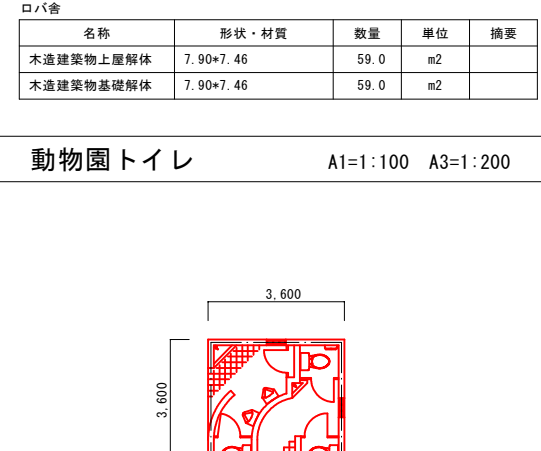

名称	形状・材質	数量	単位	摘要
RC造建築物上屋解体	3.60×3.60	13.0	m2	
RC造建築物基礎解体	3.60×3.60	13.0	m2	

ヤマアラシ舎


A1=1:100 A3=1:200

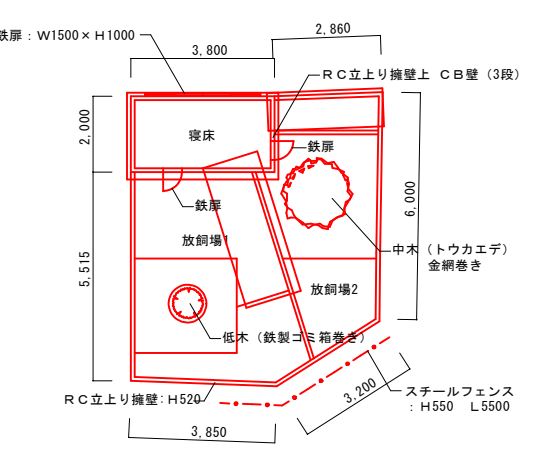

名称	形状・材質	数量	単位	摘要
RC造建築物上屋解体	3.80×2.00	7.6	m2	
RC造建築物基礎解体	3.80×2.00	7.6	m2	

ヤマアラシ舎


A1=1:100 A3=1:200

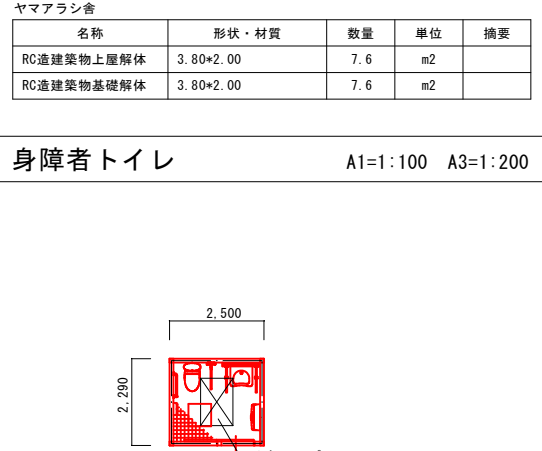

名称	形状・材質	数量	単位	摘要
RC造建築物上屋解体	2.5×2.29	5.7	m2	
RC造建築物基礎解体	2.5×2.29	5.7	m2	

獣舎(人)


A1=1:100 A3=1:200

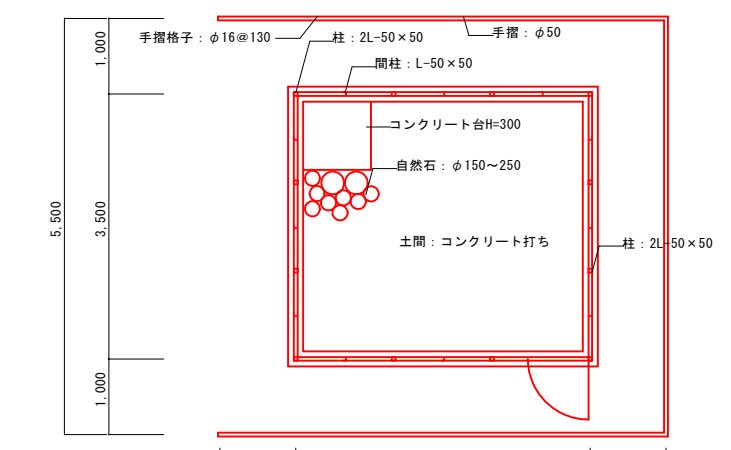

名称	形状・材質	数量	単位	摘要
軽量鉄骨造建築物上屋解体	3.9×5.5	13.7	m2	
軽量鉄骨造建築物基礎解体	3.9×5.5	13.7	m2	

獣舎(人)


A1=1:100 A3=1:200

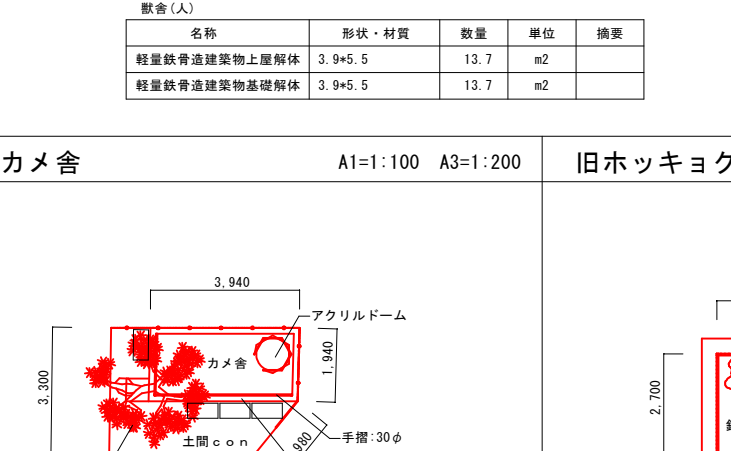

名称	形状・材質	数量	単位	摘要
RC造建築物上屋解体	3.94×3.30	13.0	m2	
RC造建築物基礎解体	3.94×3.30	13.0	m2	

H売店・休憩所


A1=1:100 A3=1:200

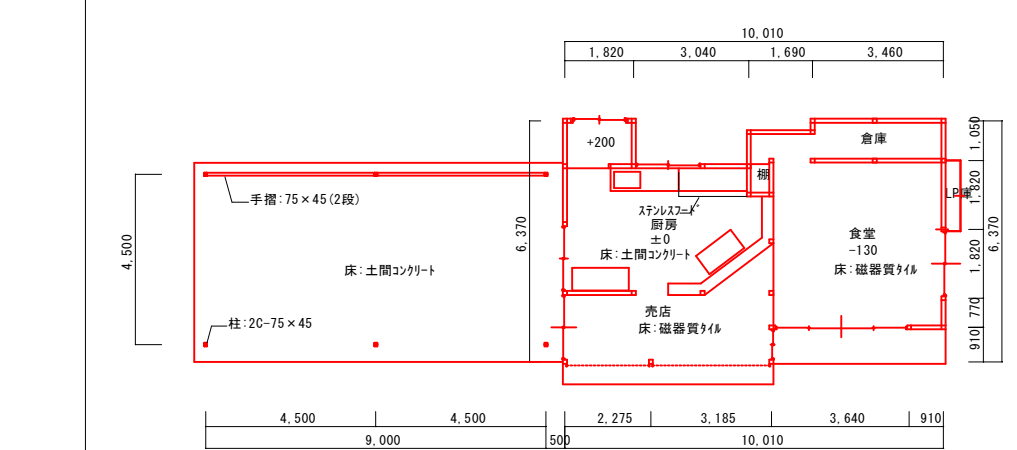

名称	形状・材質	数量	単位	摘要
軽量鉄骨造建築物上屋解体	4.5×9.0	40.5	m2	
軽量鉄骨造建築物基礎解体	4.5×9.0	40.5	m2	
木造建築物上屋解体		55.5	m2	
木造建築物基礎解体		55.5	m2	

H売店・休憩所


A1=1:100 A3=1:200

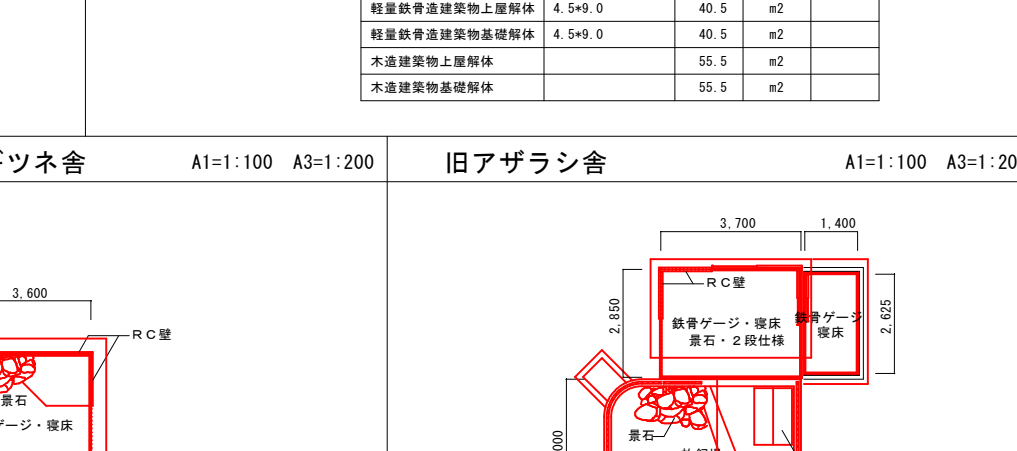

名称	形状・材質	数量	単位	摘要
RC造建築物上屋解体	4.0×5.2+2.85×3.70+1.40×2.625	35.0	m2	
RC造建築物基礎解体	4.0×5.2+2.85×3.70+1.40×2.625	35.0	m2	

動物園トイレ


A1=1:100 A3=1:200

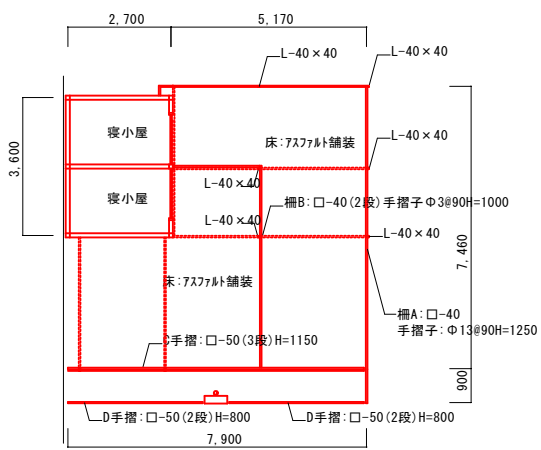

名称	形状・材質	数量	単位	摘要
RC造建築物上屋解体	3.60×3.60	13.0	m2	
RC造建築物基礎解体	3.60×3.60	13.0	m2	

動物園トイレ


A1=1:100 A3=1:200

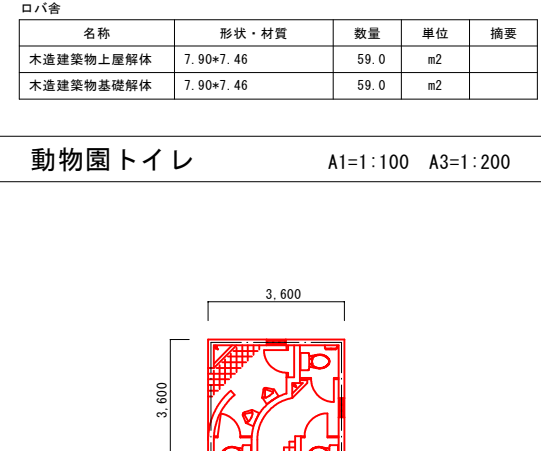

名称	形状・材質	数量	単位	摘要
RC造建築物上屋解体	3.60×3.60	13.0	m2	
RC造建築物基礎解体	3.60×3.60	13.0	m2	

身障者トイレ


A1=1:100 A3=1:200

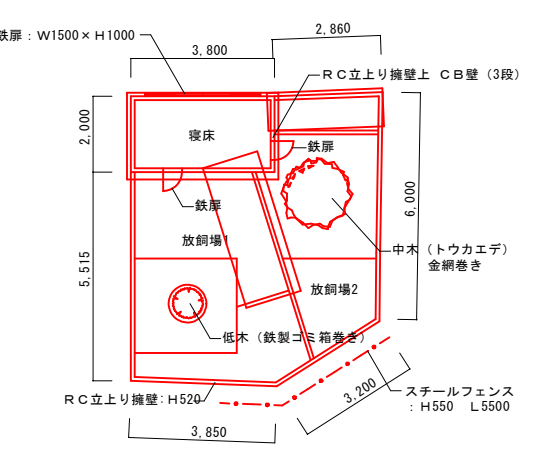

名称	形状・材質	数量	単位	摘要
RC造建築物上屋解体	3.60×3.60	13.0	m2	
RC造建築物基礎解体	3.60×3.60	13.0	m2	

身障者トイレ


A1=1:100 A3=1:200

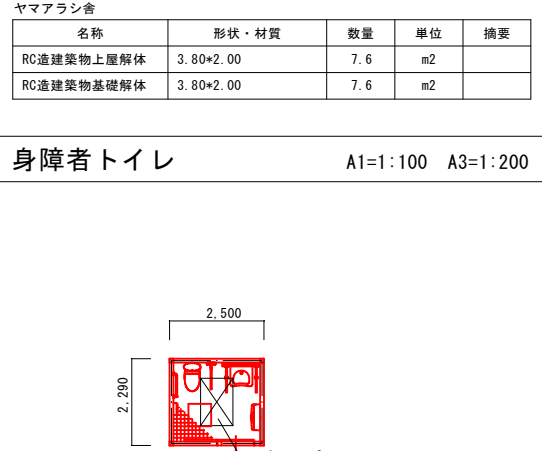

名称	形状・材質	数量	単位	摘要
RC造建築物上屋解体	3.60×3.60	13.0	m2	
RC造建築物基礎解体	3.60×3.60	13.0	m2	

カメ舎


A1=1:100 A3=1:200

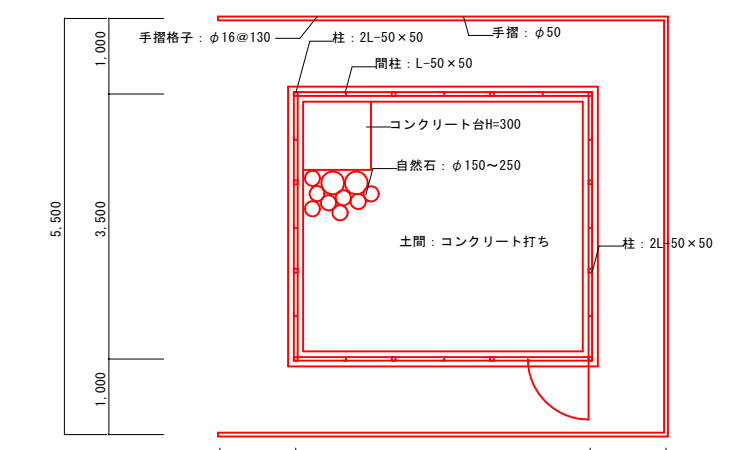

名称	形状・材質	数量	単位	摘要
RC造建築物上屋解体	3.94×3.30	13.0	m2	
RC造建築物基礎解体	3.94×3.30	13.0	m2	

カメ舎


A1=1:100 A3=1:200

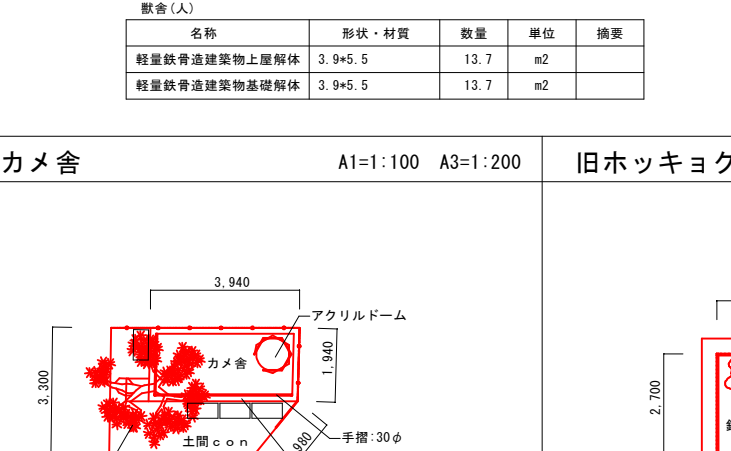

名称	形状・材質	数量	単位	摘要
RC造建築物上屋解体	3.94×3.30	13.0	m2	
RC造建築物基礎解体	3.94×3.30	13.0	m2	

旧ホッキョクギツネ舎


A1=1:100 A3=1:200

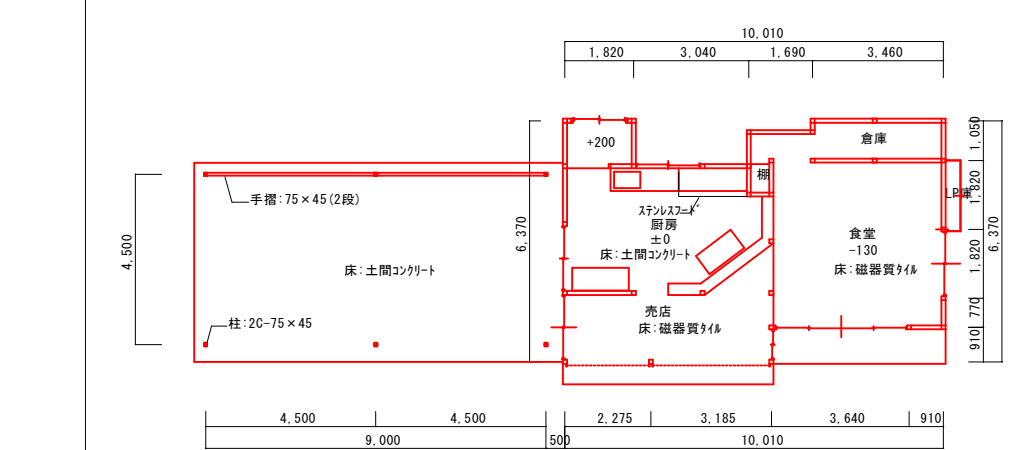

名称	形状・材質	数量	単位	摘要
RC造建築物上屋解体	3.60×2.70	9.7	m2	
RC造建築物基礎解体	3.60×2.70	9.7	m2	

旧ホッキョクギツネ舎


A1=1:100 A3=1:200

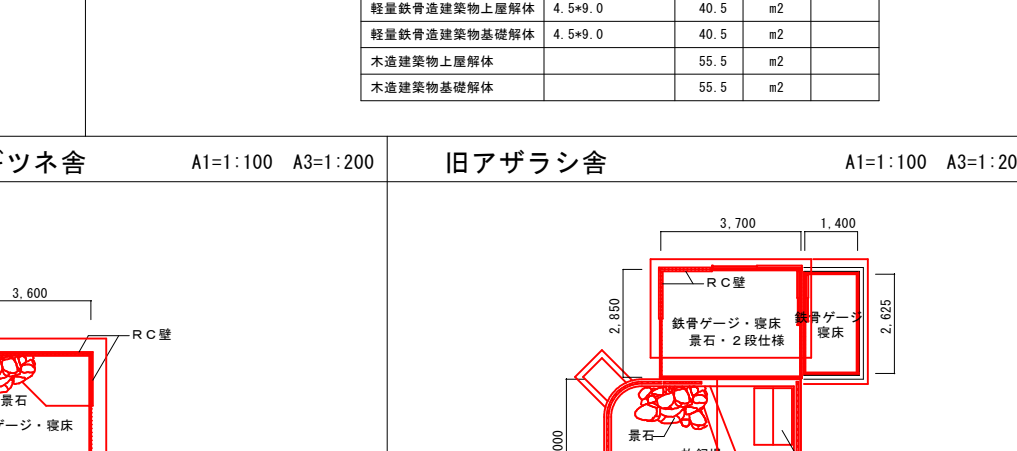

名称	形状・材質	数量	単位	摘要
RC造建築物上屋解体	4.0×5.2+2.85×3.70+1.40×2.625	35.0	m2	
RC造建築物基礎解体	4.0×5.2+2.85×3.70+1.40×2.625	35.0	m2	

旧アザラシ舎


A1=1:100 A3=1:200

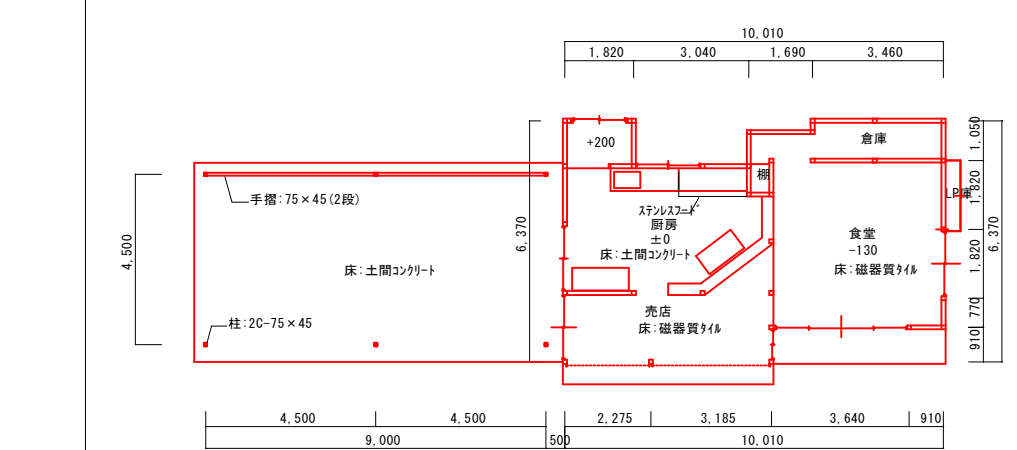

名称	形状・材質	数量	単位	摘要
RC造建築物上屋解体	4.0×5.2+2.85×3.70+1.40×2.625	35.0	m2	
RC造建築物基礎解体	4.0×5.2+2.85×3.70+1.40×2.625	35.0	m2	

旧アザラシ舎


A1=1:100 A3=1:200

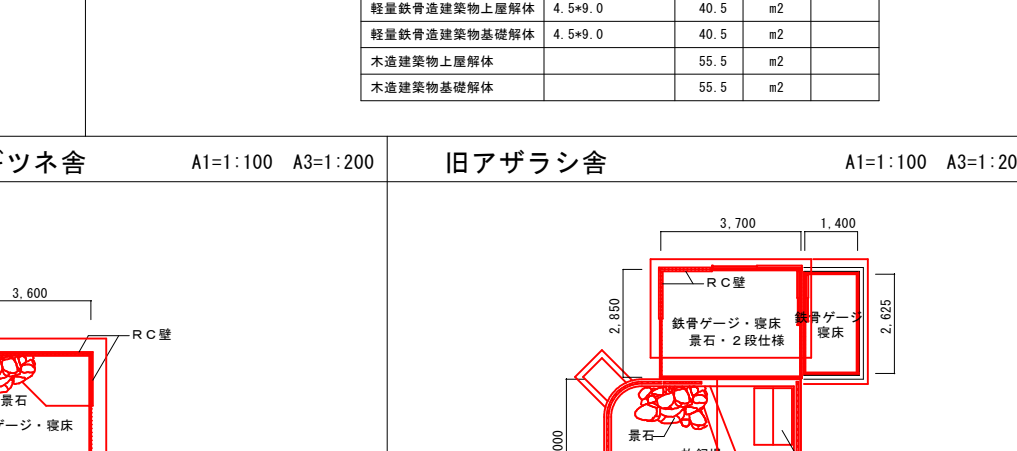

名称	形状・材質	数量	単位	摘要
RC造建築物上屋解体	4.0×5.2+2.85×3.70+1.40×2.625	35.0	m2	
RC造建築物基礎解体	4.0×5.2+2.85×3.70+1.40×2.625	35.0	m2	

スロープ・ブリッジ


A1=1:100 A3=1:200

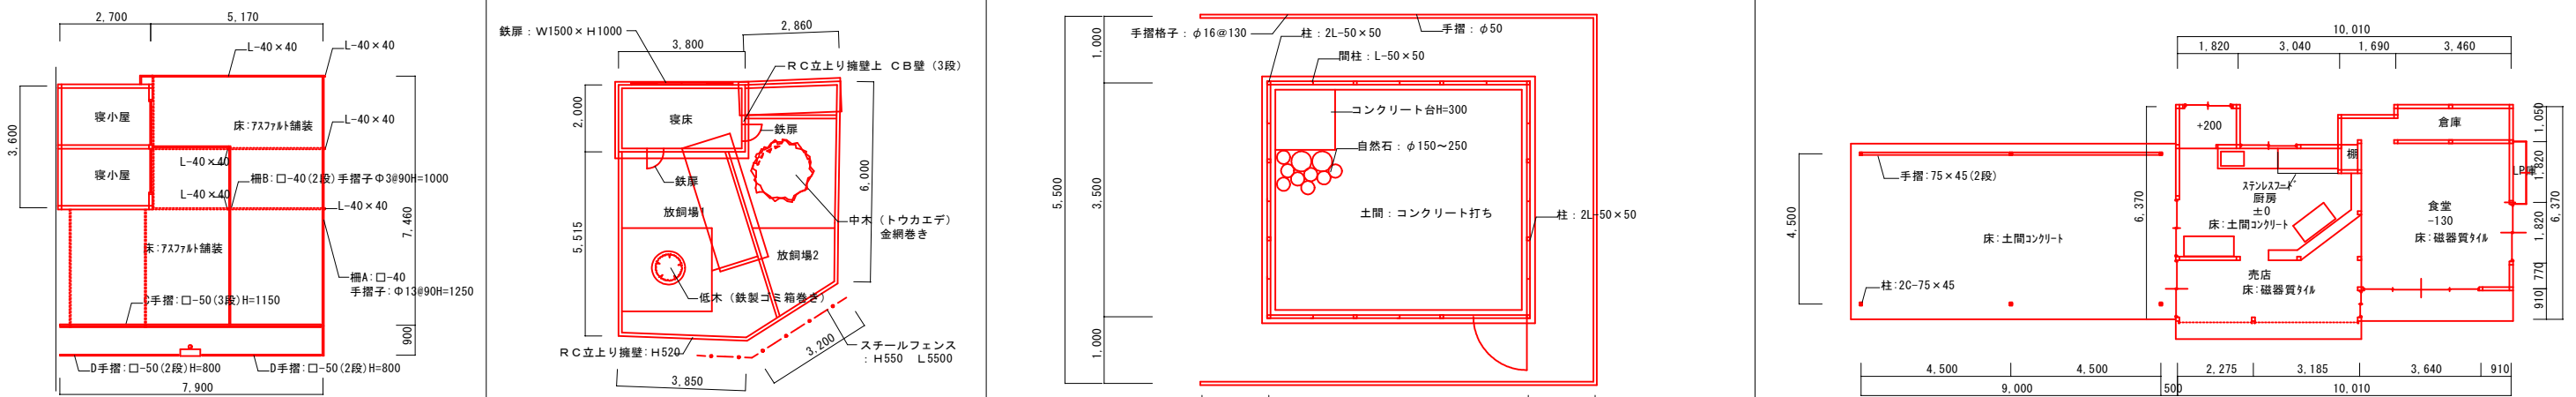

名称	形状・材質	数量	単位	摘要
スロープ S造 解体		113.0	m2	
ブリッジ S造 解体		13.1	m2	

スロープ・ブリッジ

A1=1:100 A3=1:200

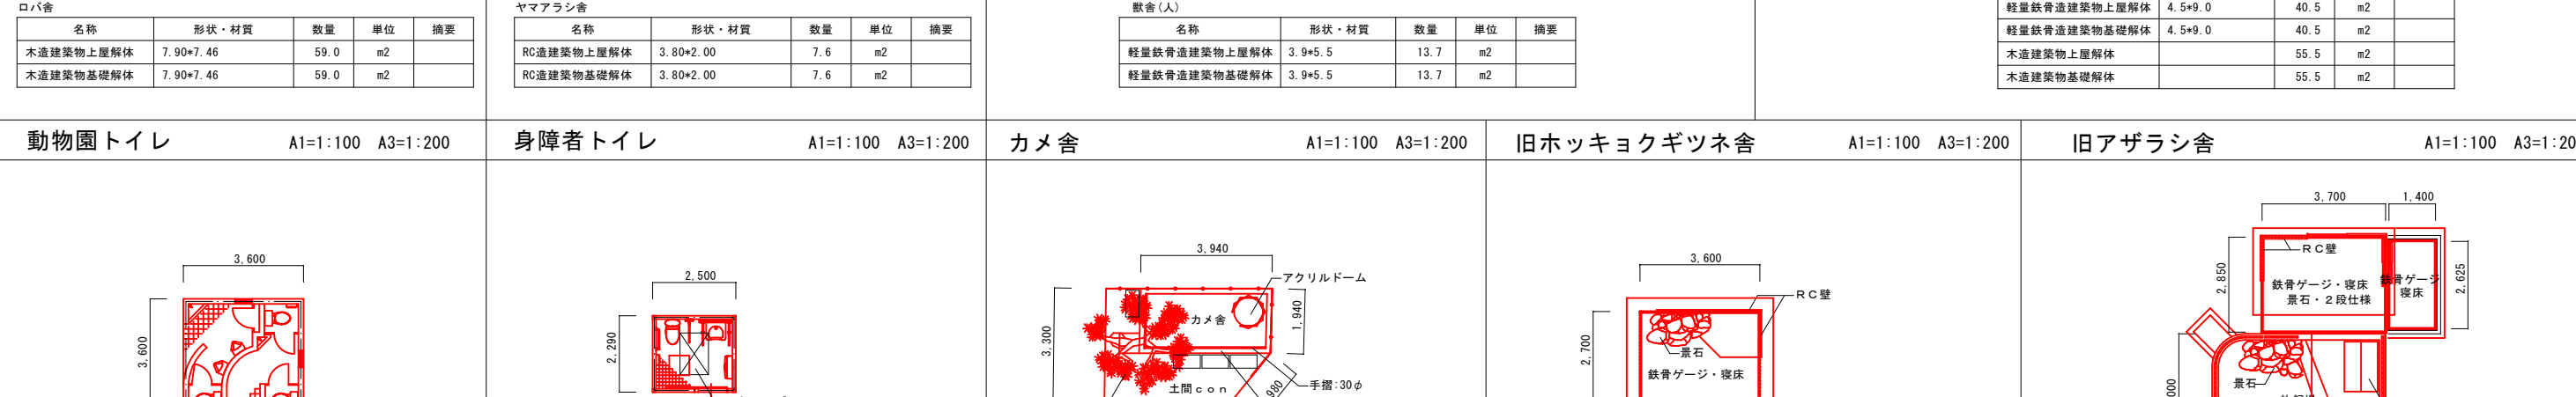

名称	形状・材質	数量	単位	摘要
スロープ S造 解体		113.0	m2	
ブリッジ S造 解体		13.1	m2	

工事名

遊亀公園附属動物園造成工事

工事場所

甲府市 太田町 地内

図面名

撤去構造図 (6)

縮尺

A1=1:100
A3=1:200

図面番号

31/53


会社名

一般社団法人 山梨県建築設計協会

事業名


遊亀公園・附属動物園整備事業

工事用道路入口部		A1=1:50 A3=1:100		コンクリート製水槽①撤去		A1=1:30 A3=1:60		コンクリート製水槽②撤去		A1=1:30 A3=1:60																																																																																															
<div><div><div>転落防護柵撤去 H=0.8m</div><div>転落防護柵基礎撤去 250×300×400</div><div>石積み①撤去 SL=0.8m</div><div>支障土壁撤去 A=1.5m²</div><div>公衆トイレ 下水管撤去 L=1.8m (撤去後、本管側をキャップ止め)</div><div>底張コンクリート W=1.8m t=0.1m(推定)</div></div><div><table><tr><td colspan="5">工事用道路入口部 撤去数量表 (1式当り)</td></tr><tr><td>名称</td><td>規格・寸法</td><td>数量</td><td>単位</td><td>備考</td></tr><tr><td>転落防護柵</td><td>H800</td><td>10.0</td><td>m</td><td></td></tr><tr><td>転落防護柵基礎</td><td>250×300×400</td><td>0.12</td><td>m³</td><td></td></tr><tr><td>底張りコンクリート</td><td>t=0.1m</td><td>1.8</td><td>m³</td><td></td></tr><tr><td>石積み①</td><td>控え350想定</td><td>3.0</td><td>m²</td><td></td></tr><tr><td>支障土壁</td><td></td><td>5.6</td><td>m³</td><td></td></tr><tr><td>下水管</td><td></td><td>1.8</td><td>m</td><td></td></tr></table></div></div>				工事用道路入口部 撤去数量表 (1式当り)					名称	規格・寸法	数量	単位	備考	転落防護柵	H800	10.0	m		転落防護柵基礎	250×300×400	0.12	m ³		底張りコンクリート	t=0.1m	1.8	m ³		石積み①	控え350想定	3.0	m ²		支障土壁		5.6	m ³		下水管		1.8	m		<div><div><div>平面図</div><div>断面図</div></div><div><table><tr><td colspan="5">コンクリート製水槽① 撤去数量表 (1基当り)</td></tr><tr><td>名称</td><td>規格・寸法</td><td>数量</td><td>単位</td><td>備考</td></tr><tr><td>コンクリート</td><td></td><td>0.9</td><td>m³</td><td></td></tr><tr><td>鉄蓋</td><td>700×730 t=3.2mm 26.79kg/m²</td><td>13.7</td><td>kg</td><td></td></tr></table></div></div>				コンクリート製水槽① 撤去数量表 (1基当り)					名称	規格・寸法	数量	単位	備考	コンクリート		0.9	m ³		鉄蓋	700×730 t=3.2mm 26.79kg/m ²	13.7	kg		<div><div><div>平面図</div><div>断面図</div></div><div><table><tr><td colspan="5">コンクリート製水槽② 撤去数量表 (1基当り)</td></tr><tr><td>名称</td><td>規格・寸法</td><td>数量</td><td>単位</td><td>備考</td></tr><tr><td>コンクリート</td><td></td><td>2.3</td><td>m³</td><td></td></tr><tr><td>鉄蓋</td><td>2400×1900 t=4.5mm 36.99kg/m²</td><td>168.7</td><td>kg</td><td></td></tr><tr><td>分電盤</td><td>450×650×1300</td><td>1</td><td>基</td><td></td></tr></table></div></div>				コンクリート製水槽② 撤去数量表 (1基当り)					名称	規格・寸法	数量	単位	備考	コンクリート		2.3	m ³		鉄蓋	2400×1900 t=4.5mm 36.99kg/m ²	168.7	kg		分電盤	450×650×1300	1	基										
工事用道路入口部 撤去数量表 (1式当り)																																																																																																									
名称	規格・寸法	数量	単位	備考																																																																																																					
転落防護柵	H800	10.0	m																																																																																																						
転落防護柵基礎	250×300×400	0.12	m ³																																																																																																						
底張りコンクリート	t=0.1m	1.8	m ³																																																																																																						
石積み①	控え350想定	3.0	m ²																																																																																																						
支障土壁		5.6	m ³																																																																																																						
下水管		1.8	m																																																																																																						
コンクリート製水槽① 撤去数量表 (1基当り)																																																																																																									
名称	規格・寸法	数量	単位	備考																																																																																																					
コンクリート		0.9	m ³																																																																																																						
鉄蓋	700×730 t=3.2mm 26.79kg/m ²	13.7	kg																																																																																																						
コンクリート製水槽② 撤去数量表 (1基当り)																																																																																																									
名称	規格・寸法	数量	単位	備考																																																																																																					
コンクリート		2.3	m ³																																																																																																						
鉄蓋	2400×1900 t=4.5mm 36.99kg/m ²	168.7	kg																																																																																																						
分電盤	450×650×1300	1	基																																																																																																						
コンクリート製ベンチ①撤去		A1=1:30 A3=1:60		コンクリート製ベンチ②撤去		A1=1:30 A3=1:60		木製ベンチ撤去		A1=1:30 A3=1:60																																																																																															
<div><div><div>正面図</div><div>側面図</div></div><div><table><tr><td colspan="5">コンクリート製ベンチ① 撤去数量表 (1基当り)</td></tr><tr><td>名称</td><td>規格・寸法</td><td>数量</td><td>単位</td><td>備考</td></tr><tr><td>コンクリート</td><td></td><td>0.1</td><td>m³</td><td></td></tr></table></div></div>				コンクリート製ベンチ① 撤去数量表 (1基当り)					名称	規格・寸法	数量	単位	備考	コンクリート		0.1	m ³		<div><div><div>側面図1</div><div>側面図2</div></div><div><table><tr><td colspan="5">コンクリート製ベンチ② 撤去数量表 (1基当り)</td></tr><tr><td>名称</td><td>規格・寸法</td><td>数量</td><td>単位</td><td>備考</td></tr><tr><td>コンクリート</td><td></td><td>0.2</td><td>m³</td><td></td></tr></table></div></div>				コンクリート製ベンチ② 撤去数量表 (1基当り)					名称	規格・寸法	数量	単位	備考	コンクリート		0.2	m ³		<div><div><div>正面図</div><div>側面図</div></div><div><table><tr><td colspan="5">木製ベンチ 撤去数量表 (1基当り)</td></tr><tr><td>名称</td><td>規格・寸法</td><td>数量</td><td>単位</td><td>備考</td></tr><tr><td>コンクリート</td><td>H800</td><td>0.04</td><td>m³</td><td></td></tr><tr><td>木材</td><td>W=20kg</td><td>20.0</td><td>kg</td><td></td></tr><tr><td>鋼材(鉄錆物)</td><td>□50×50 L=1000 (3.0kg/m)</td><td>6.0</td><td>kg</td><td></td></tr></table></div></div>				木製ベンチ 撤去数量表 (1基当り)					名称	規格・寸法	数量	単位	備考	コンクリート	H800	0.04	m ³		木材	W=20kg	20.0	kg		鋼材(鉄錆物)	□50×50 L=1000 (3.0kg/m)	6.0	kg		<div><div><div>石積み②、石張り撤去</div></div><div><table><tr><td colspan="5">石積み②、石張り 撤去数量表 (1式当り)</td></tr><tr><td>名称</td><td>規格・寸法</td><td>数量</td><td>単位</td><td>備考</td></tr><tr><td>石積み②</td><td>控え350想定</td><td>2.84</td><td>m²</td><td></td></tr><tr><td>石張り</td><td></td><td>2.74</td><td>m²</td><td></td></tr></table></div></div>				石積み②、石張り 撤去数量表 (1式当り)					名称	規格・寸法	数量	単位	備考	石積み②	控え350想定	2.84	m ²		石張り		2.74	m ²																
コンクリート製ベンチ① 撤去数量表 (1基当り)																																																																																																									
名称	規格・寸法	数量	単位	備考																																																																																																					
コンクリート		0.1	m ³																																																																																																						
コンクリート製ベンチ② 撤去数量表 (1基当り)																																																																																																									
名称	規格・寸法	数量	単位	備考																																																																																																					
コンクリート		0.2	m ³																																																																																																						
木製ベンチ 撤去数量表 (1基当り)																																																																																																									
名称	規格・寸法	数量	単位	備考																																																																																																					
コンクリート	H800	0.04	m ³																																																																																																						
木材	W=20kg	20.0	kg																																																																																																						
鋼材(鉄錆物)	□50×50 L=1000 (3.0kg/m)	6.0	kg																																																																																																						
石積み②、石張り 撤去数量表 (1式当り)																																																																																																									
名称	規格・寸法	数量	単位	備考																																																																																																					
石積み②	控え350想定	2.84	m ²																																																																																																						
石張り		2.74	m ²																																																																																																						
盛土撤去		A1=1:100 A3=1:200		植樹マス撤去		A1=1:30 A3=1:60		コンクリート水路撤去		A1=1:20 A3=1:40																																																																																															
<div><div><div>フェンス撤去</div><div>コンクリート版撤去 t=0.1m(推定)</div><div>R=7932</div><div>R=9326</div><div>R=16000</div></div><div><table><tr><td colspan="5">盛土 撤去数量表 (1式当り)</td></tr><tr><td>名称</td><td>規格・寸法</td><td>数量</td><td>単位</td><td>備考</td></tr><tr><td>盛土</td><td></td><td>59.8</td><td>m³</td><td></td></tr><tr><td>コンクリート版</td><td>700×730 t=3mm</td><td>4.9</td><td>m³</td><td></td></tr><tr><td>フェンス</td><td>H800</td><td>29.3</td><td>m</td><td></td></tr></table></div></div>				盛土 撤去数量表 (1式当り)					名称	規格・寸法	数量	単位	備考	盛土		59.8	m ³		コンクリート版	700×730 t=3mm	4.9	m ³		フェンス	H800	29.3	m		<div><div><div>暗渠部</div><div>開渠部</div></div><div><table><tr><td colspan="5">コンクリート水路(暗渠部) 撤去数量表 (10m当り)</td></tr><tr><td>名称</td><td>規格・寸法</td><td>数量</td><td>単位</td><td>備考</td></tr><tr><td>コンクリート</td><td></td><td>2.1</td><td>m³</td><td></td></tr></table><table><tr><td colspan="5">コンクリート水路(開渠部) 撤去数量表 (10m当り)</td></tr><tr><td>名称</td><td>規格・寸法</td><td>数量</td><td>単位</td><td>備考</td></tr><tr><td>コンクリート</td><td></td><td>1.8</td><td>m³</td><td></td></tr></table></div></div>				コンクリート水路(暗渠部) 撤去数量表 (10m当り)					名称	規格・寸法	数量	単位	備考	コンクリート		2.1	m ³		コンクリート水路(開渠部) 撤去数量表 (10m当り)					名称	規格・寸法	数量	単位	備考	コンクリート		1.8	m ³		<div><div><div>L型側溝撤去</div></div><div><table><tr><td colspan="5">L型側溝 撤去数量表 (10m当り)</td></tr><tr><td>名称</td><td>規格・寸法</td><td>数量</td><td>単位</td><td>備考</td></tr><tr><td>L型側溝</td><td></td><td>0.8</td><td>m³</td><td></td></tr></table></div><div><table><tr><td>工事名</td><td colspan="3">遊亀公園附属動物園造成工事</td></tr><tr><td>工事場所</td><td colspan="3">甲府市 太田町 地内</td></tr><tr><td>図面名</td><td colspan="3">撤去構造図 (7)</td></tr><tr><td>縮尺</td><td>図示</td><td>図面番号</td><td>32/53</td></tr><tr><td>会社名</td><td colspan="3">一般社団法人 山梨県建築設計協会</td></tr><tr><td>事業名</td><td colspan="3">遊亀公園・附属動物園整備事業</td></tr></table></div></div>				L型側溝 撤去数量表 (10m当り)					名称	規格・寸法	数量	単位	備考	L型側溝		0.8	m ³		工事名	遊亀公園附属動物園造成工事			工事場所	甲府市 太田町 地内			図面名	撤去構造図 (7)			縮尺	図示	図面番号	32/53	会社名	一般社団法人 山梨県建築設計協会			事業名	遊亀公園・附属動物園整備事業		
盛土 撤去数量表 (1式当り)																																																																																																									
名称	規格・寸法	数量	単位	備考																																																																																																					
盛土		59.8	m ³																																																																																																						
コンクリート版	700×730 t=3mm	4.9	m ³																																																																																																						
フェンス	H800	29.3	m																																																																																																						
コンクリート水路(暗渠部) 撤去数量表 (10m当り)																																																																																																									
名称	規格・寸法	数量	単位	備考																																																																																																					
コンクリート		2.1	m ³																																																																																																						
コンクリート水路(開渠部) 撤去数量表 (10m当り)																																																																																																									
名称	規格・寸法	数量	単位	備考																																																																																																					
コンクリート		1.8	m ³																																																																																																						
L型側溝 撤去数量表 (10m当り)																																																																																																									
名称	規格・寸法	数量	単位	備考																																																																																																					
L型側溝		0.8	m ³																																																																																																						
工事名	遊亀公園附属動物園造成工事																																																																																																								
工事場所	甲府市 太田町 地内																																																																																																								
図面名	撤去構造図 (7)																																																																																																								
縮尺	図示	図面番号	32/53																																																																																																						
会社名	一般社団法人 山梨県建築設計協会																																																																																																								
事業名	遊亀公園・附属動物園整備事業																																																																																																								

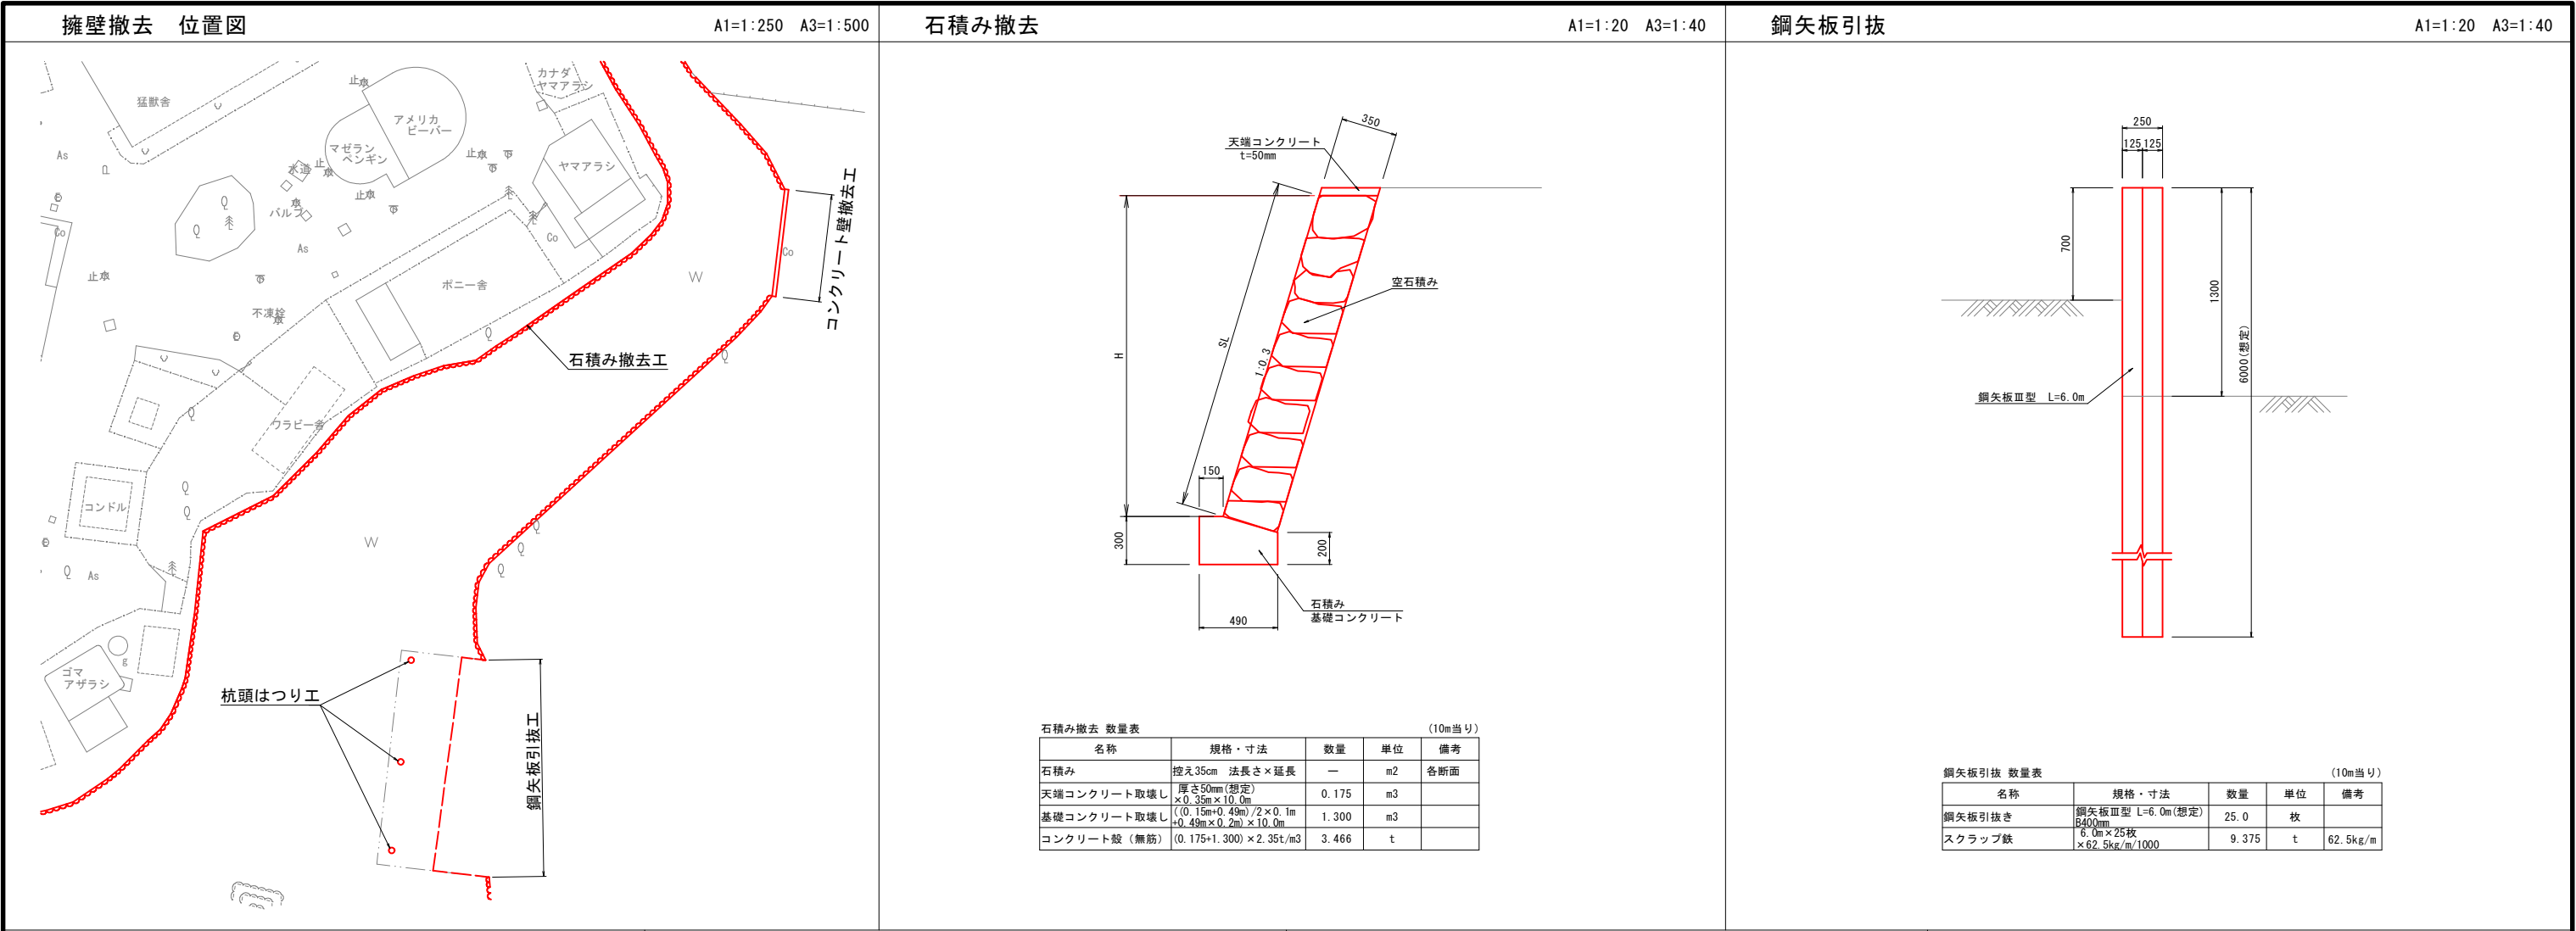


撤去構造図（9）


平面図 A1=1:25 A3=1:50

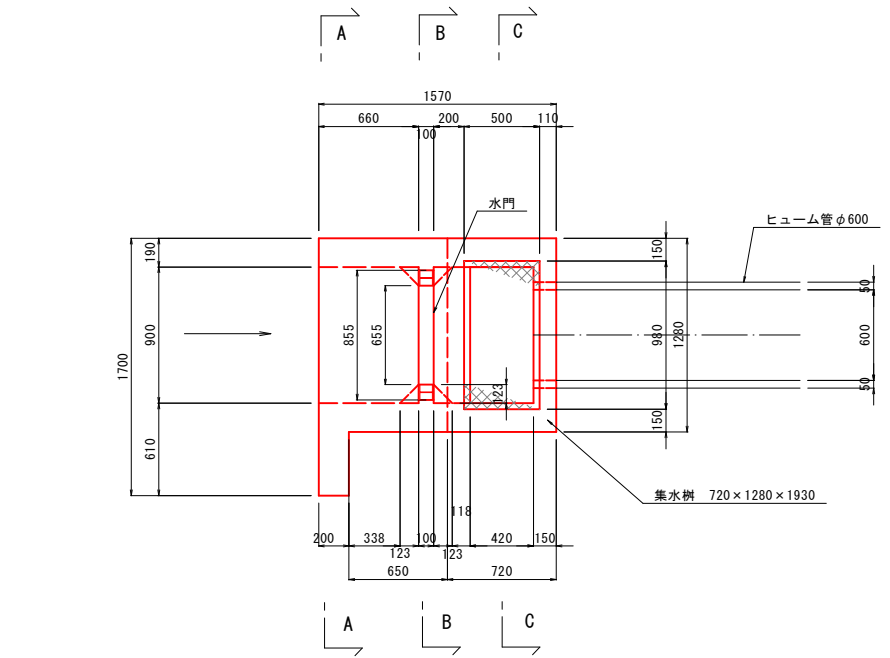


側面図 A1=1:25 A3=1:50

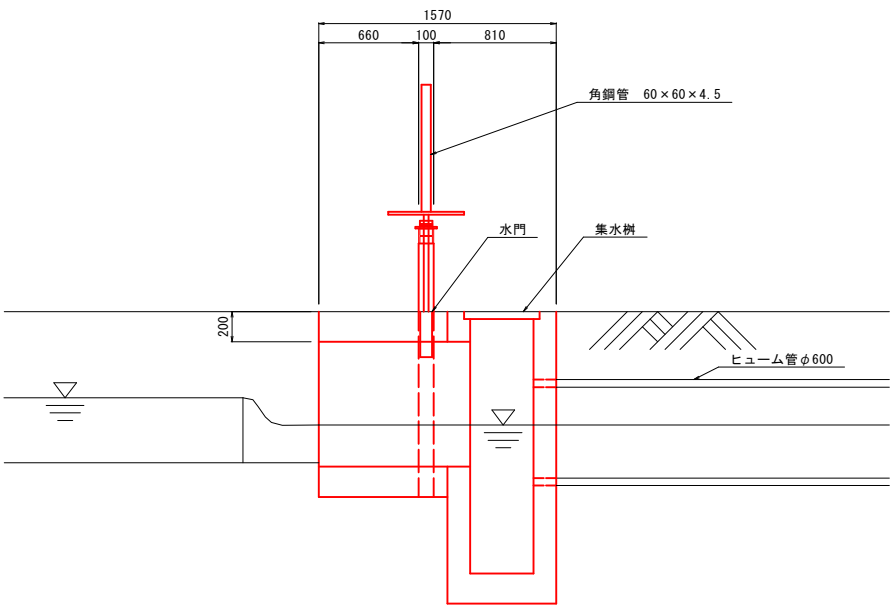


平面図 A1=1:25 A3=1:50
A-A、B-B断面

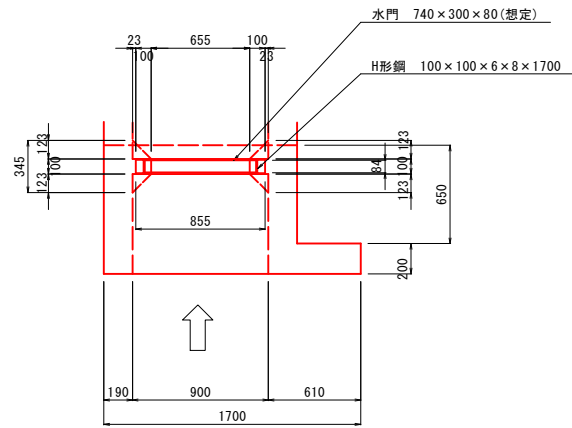


断面図 A1=1:25 A3=1:50
A-A断面

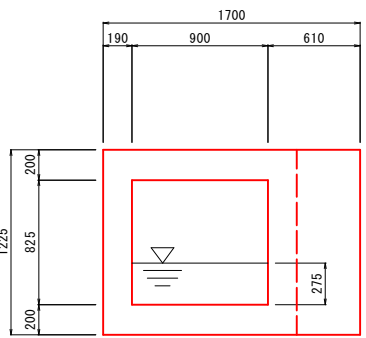


平面図 A1=1:25 A3=1:50
D-D断面

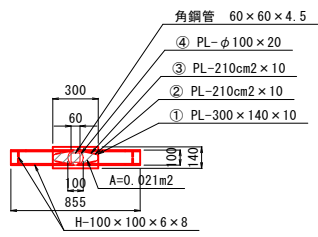


断面図 A1=1:25 A3=1:50
B-B断面

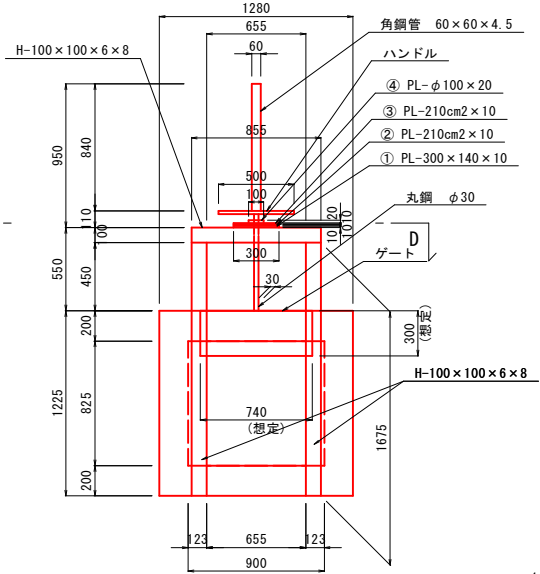

平面図 A1=1:25 A3=1:50
C-C断面

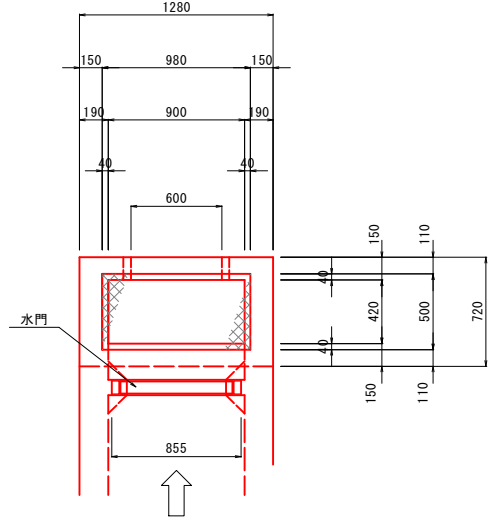

断面図 A1=1:25 A3=1:50
C-C断面

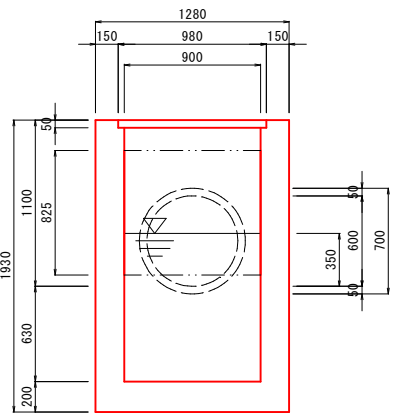

水門撤去数量表


名称	規格寸法	計算式	単位	数量	摘要
コンクリート取壊し	ボックス部+水門	$V1=(1.70 \times 1.225 - 0.90 \times 0.825) \times 0.2 = 0.268 \text{ m}^3$ $V2=(1.28 \times 1.225 - 0.90 \times 0.825) \times 0.65 = 0.537 \text{ m}^3$ $V3=(0.123 \times 0.123 / 2 \times 2 + 0.084 \times 0.047 + 0.023 \times 0.10) \times 0.825 \times 2 - 0.655 \times 0.10 \times 0.20 = 0.022 \text{ m}^3$	m3	0.827	
	集水槽	$V4=(1.28 \times 0.72 \times 1.93) - (0.42 \times 0.90 \times 1.73 + 0.98 \times 0.50 \times 0.05 + 0.855 \times 0.825 \times 0.15 + 0.3 \times 0.3 \times 3.14 \times 0.15) = 0.952 \text{ m}^3$	m3	0.952	
	合計	$V=V1+V2+V3+V4$	m3	1.779	
	単位体積重量2.35t/m3		t	4.181	
グレーチング	500×980×44		枚	1	
	類似品重量 受枠共 29.9kg/枚		kg	29.9	
ゲート(ステンレス)	740×300×80	$0.74 \times 0.30 \times 0.08$	m3	0.018	
	単位体積重量7930kg/m3	$0.74 \times 0.30 \times 0.08 \times 7930$	kg	140.837	
H形鋼	100×100×6×8	$1.675 \text{ m} \times 2 \times 0.855 \text{ m}$	m	4.205	
	断面積21.59cm2	$4.205 \text{ m} \times 21.59 / 10^4$	m3	0.0091	
	単位重量16.9kg/m	$4.205 \text{ m} \times 16.9$	kg	71.065	
角鋼管	60×60×4.5		m	0.84	
	断面積9.468cm2	$0.84 \text{ m} \times 9.468 / 10^4$	m3	0.0008	
	単位重量7.97kg/m	$0.84 \text{ m} \times 7.97$	kg	6.695	
丸鋼	φ30		m	0.66	
	断面積7.07cm2	$0.66 \text{ m} \times 7.07 / 10^4$	m3	0.0005	
	単位重量5.55kg/m	$0.66 \text{ m} \times 5.55$	kg	3.663	
鋼板	① PL-300×140×10、 ② PL-3210cm2×10、 ③ PL-3210cm2×10、 ④ PL-φ100×20	①0.30×0.14×0.01、②0.021×0.01、③0.021×0.01、 ④0.05×0.05×3.14×0.02、V=①+②+③+④	m3	0.001	
	単位体積重量7850kg/m3	0.001×7850	kg	7.85	
ハンドル(鋼材)	外径φ500、内径φ450、t=10mm、 スポーク50mm×180mm×5本	$((0.25 \times 0.25) - (0.225 \times 0.225)) \times 3.14 \times 0.05 \times 0.18 \times 5 \times 0.01$	m3	0.0008	
	単位体積重量7850kg/m3	0.0008×7850	kg	6.28	
廃棄物処理					
コンクリート殻			m3	1.779	
コンクリート殻処分			t	4.181	
スクラップ鉄			kg	266.29	

＜注記＞
※現存する設計図面がないため、現地確認を行い、
不可視部分については想定数値にて算出している。
工事着手前に撤去部分を確認の上、精査すること。

工事名	遊亀公園附属動物園造成工事		
工事場所	甲府市 太田町 地内		
図面名	撤去構造図（9）		
縮尺	A1=1:25 A3=1:50	図面番号	34/53
会社名	一般社団法人 山梨県建築設計協会		
事業名	遊亀公園・附属動物園整備事業		



仮設計画平面図（１）（参考）

仮囲い

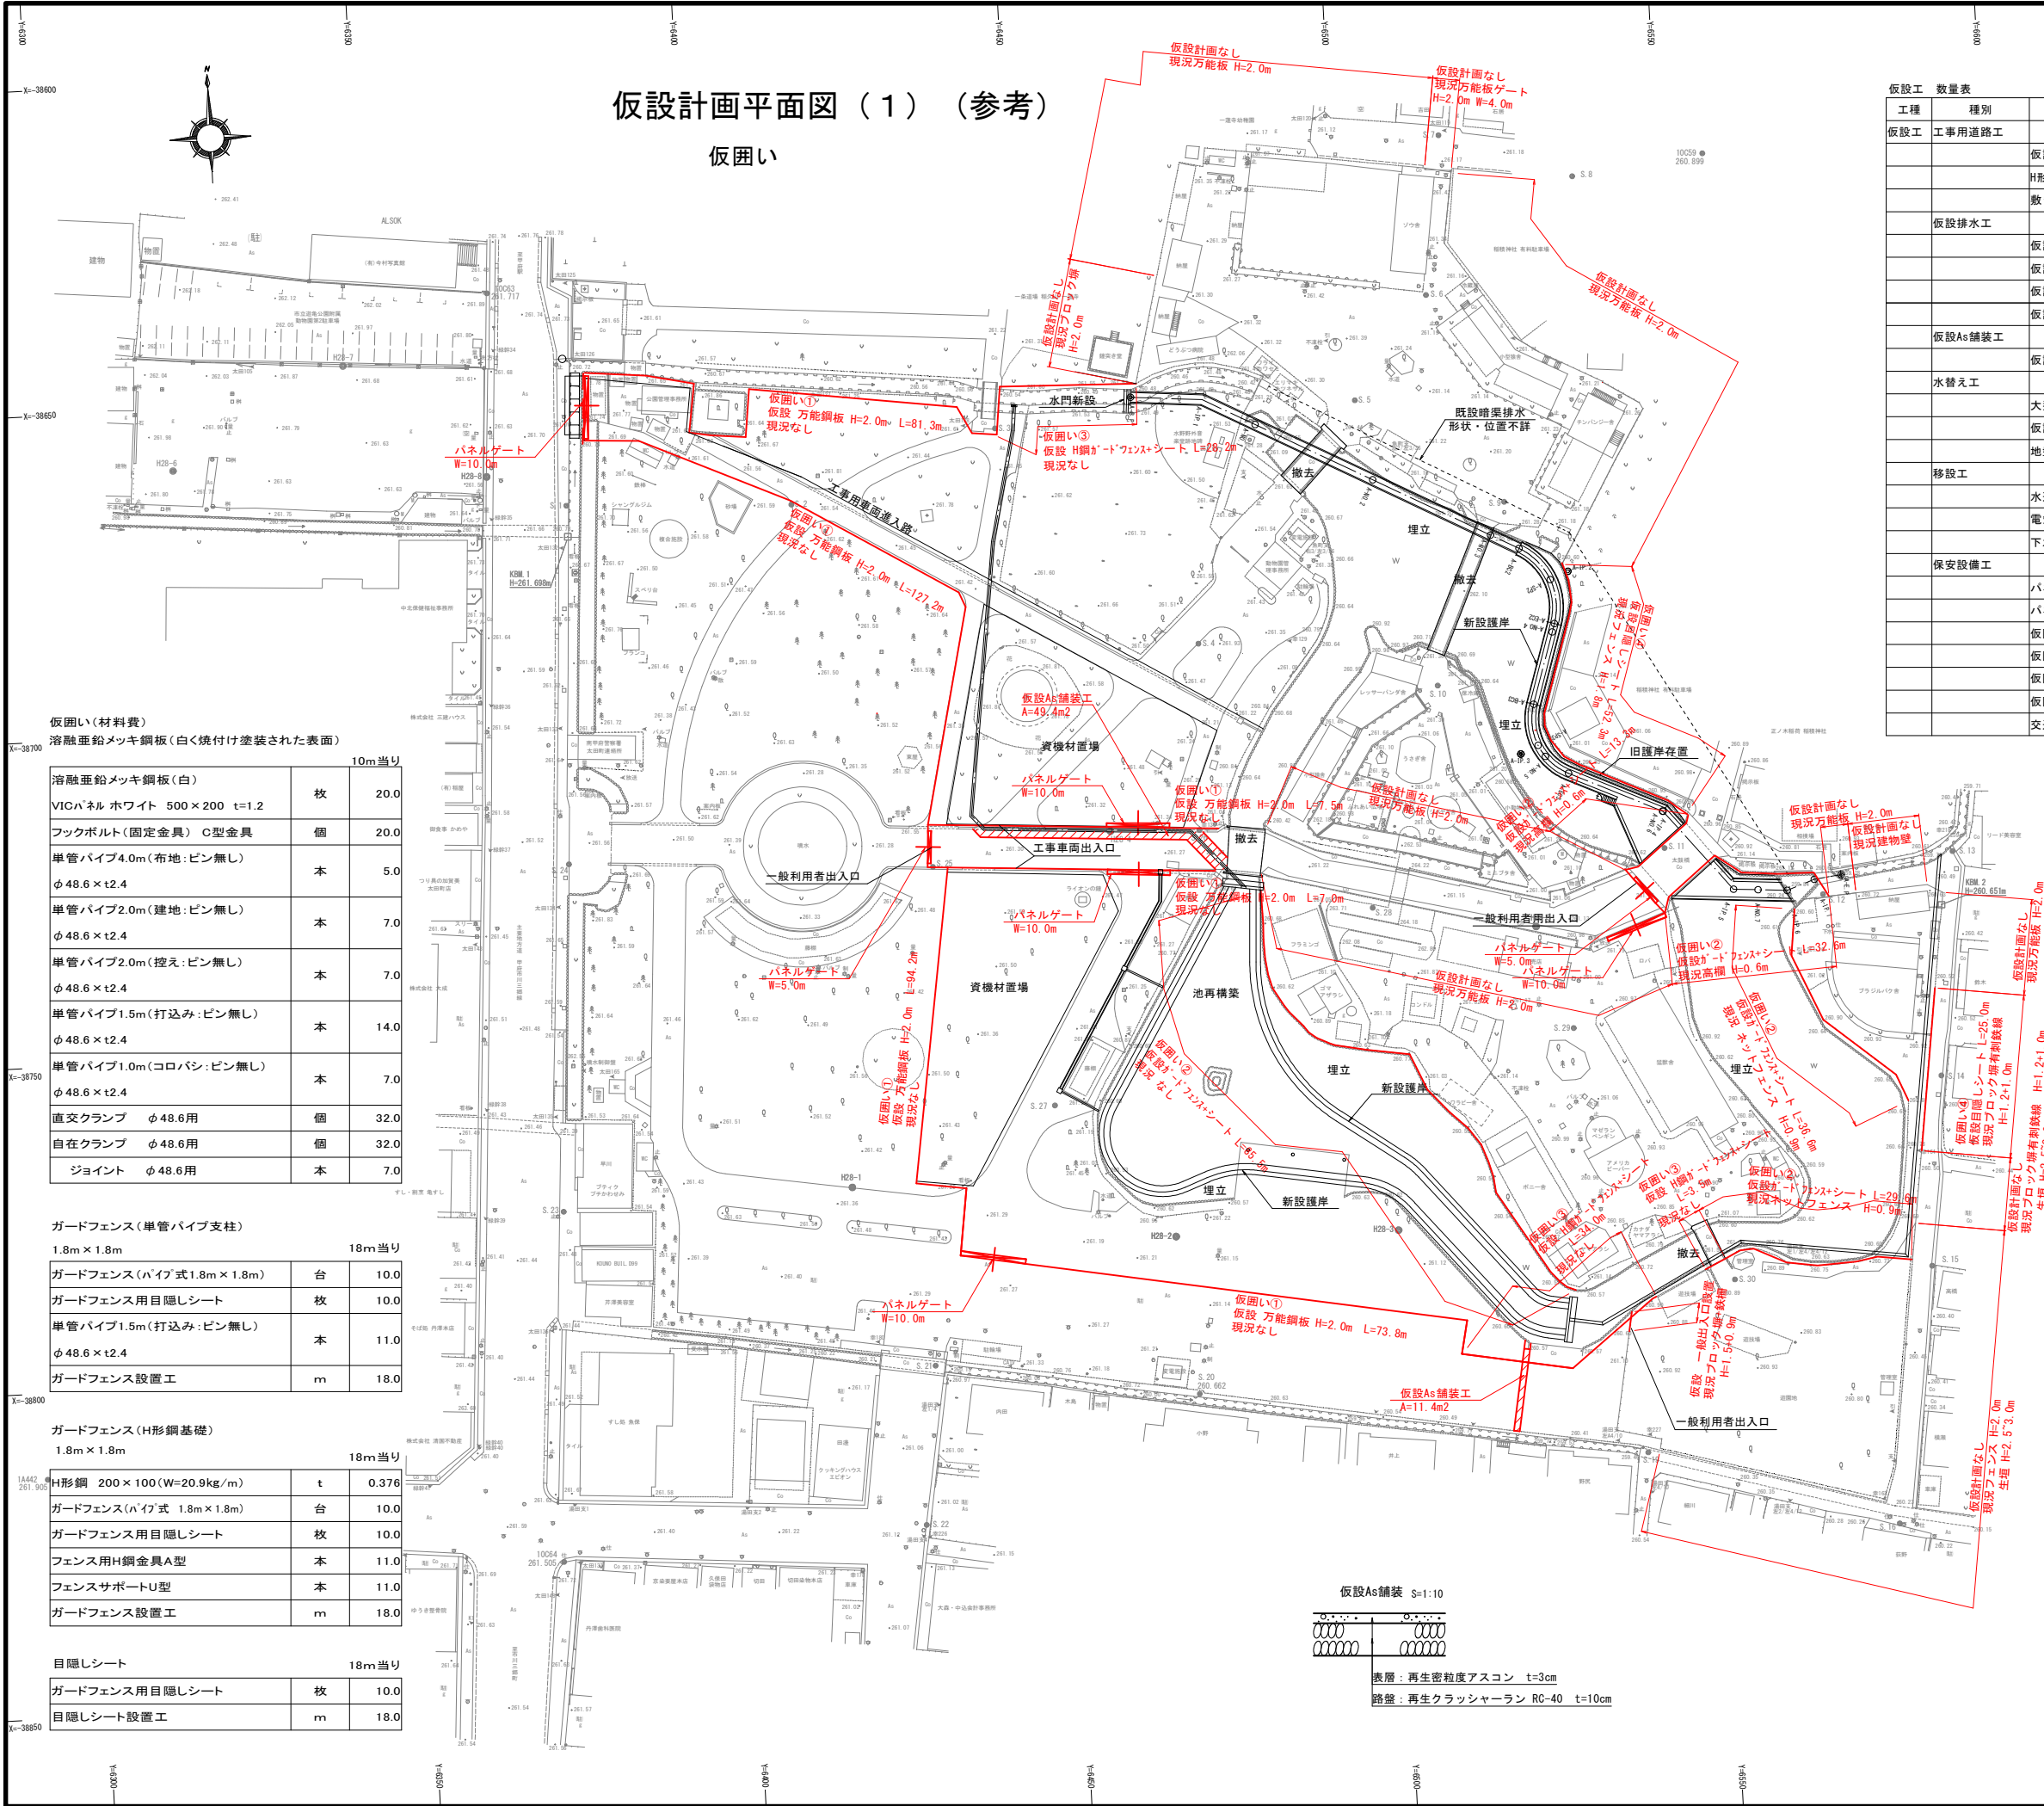

仮設工 数量表		細別	規格・寸法	数量	単位	摘要
仮設工	工事用道路工	仮設路盤	RC40	565.3	m2	
		H形鋼	H150×150	237.0	m	
		敷き鉄板		565.3	m2	
仮設排水工		仮設ボックスカルバート	□0.8×1.2	10.0	m	
		仮設集水樹	□0.4×0.4	2.0	基	
		仮設排水管	VUφ300	41.6	m	
		仮設U次コルゲート	H0.5×B0.5	421.1	m	
仮設As舗装工		仮設As舗装	表層t=3cm	60.8	m2	
		水替え工				
		大型土嚢	1t詰め×6	1.0	式	
		仮設ボックスカルバート施工	8時×2	1.0	式	
		地盤改良工施工	4時×3	1.0	式	
移設工		水道			m	
		電気			m	
		下水道			m	
		保安設備工				
		パネルゲート10m		5.0	箇所	
		パネルゲート5m		2.0	箇所	
		仮囲い①	万能鋼板H2.0	391.0	m	
		仮囲い②	ガードフェンスH1.8m +目隠しシート	197.6	m	
		仮囲い③	H鋼ガードフェンス H1.8m + 目隠しシート	65.7	m	
		仮囲い④	目隠しシートのみ	77.3	m	
		交通整理員		1.0	式	

仮囲い構造図（参考図） S=1:50

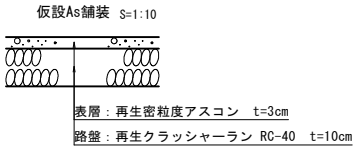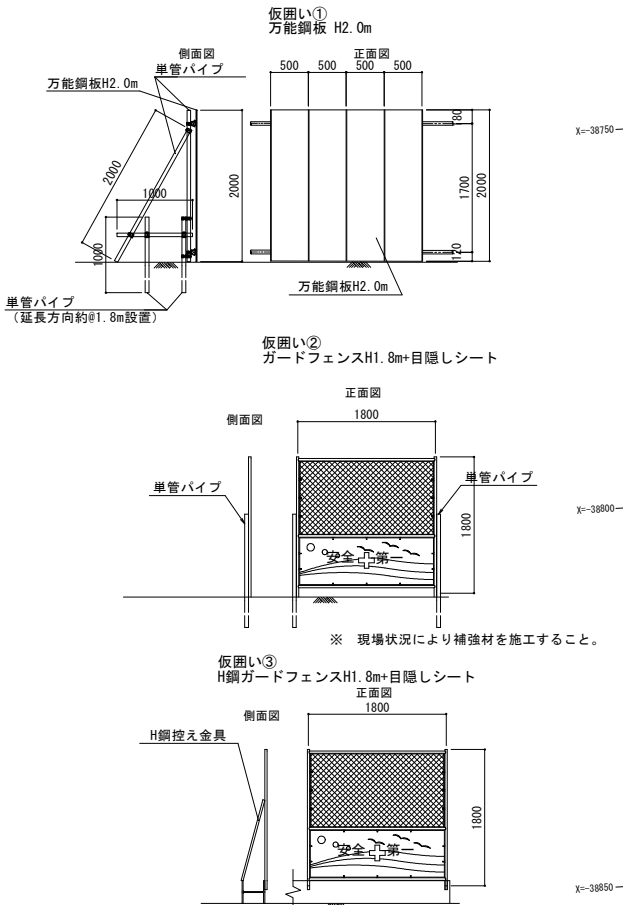

工事名	遊亀公園附属動物園造成工事		
工事場所	甲府市 太田町 地内		
図面名	仮設計画平面図（１）（参考）		
縮尺	A1=1:500 A3=1:1000	図面番号	35/53
会社名	一般社団法人 山梨県建築設計協会		
事業名	遊亀公園・附属動物園整備事業		

仮設計画平面図(2) (参考)

：確認できる排水管(塩ビ管、銅管)

※獣舎排水のコレットは石積み背面に設置し、獣舎からの排水は現地状況に応じてコレットに接続する
また、適宜高さや位置を調整し、流末に向かって勾配を確保する
※池排水は、河床の低い箇所に水中ポンプを設置し、コレットにより流末に向かって勾配を確保する
※コレット排水は、本設の排水施設設置まで残置する

※集水樹①、②と排水管φ300は自由勾配側溝①設置後撤去する
集水樹A、B、Cと自由勾配側溝③は本設としても使用する計画とするが、将来的な計画と差異が生じる場合、必要に応じて監督員と協議の上、位置や高さを適宜調整すること

S=1:250 (A1)
1:500 (A3)

KBM. 2
H=260.651

池排水 U字コレットH500×B500 L=113.8m

獣舎排水 U字コレットH500×B500 L=234.3m

獣舎排水 U字コレットH500×B500 L=73.0m

仮設集水樹①

排水管 VUφ300 L=19.1m

仮設集水樹②

排水管 VUφ300 L=2.0m

排水管 VUφ300 L=6.0m

集水樹A

集水樹B

集水樹C

自由勾配側溝③ 300×500 L=16.0m

自由勾配側溝③ 300×500 L=20.5m

舗装面積 A=11.43m²

舗装切断長L=25.40m


排水管 VUφ300 L=14.00m

排水管 VUφ300 L=12.70m

工事名	遊亀公園附属動物園造成工事		
工事場所	甲府市 太田町 地内		
図面名	仮設計画平面図(2) (参考)		
縮尺	A1=1:250 A3=1:500	図面番号	36/53
会社名	一般社団法人 山梨県建築設計協会		
事業名	遊亀公園・附属動物園整備事業		

仮設計画平面図（3）（参考）


橋梁等添架物付替え

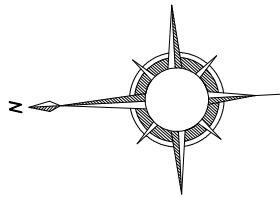




S=1:250 (A1)
1:500 (A3)

※橋梁添架物付け替えは、各橋梁撤去直前に行う想定としている
※付け替えは土木工事のためのもので、建築工事において支障となる場合は適宜調整すること
※施工手順に応じ再付け替えが必要となる箇所もあるため、留意すること
※架空配管は地上5m程度の高さに三脚や仮設柱等を用いて行い、建設車両通行の支障にならないよう位置、高さに留意すること
※地中埋設は建設車両の走行で破損しないよう適切に処理を行うこと



— 現況添架位置
— 付け替えルート

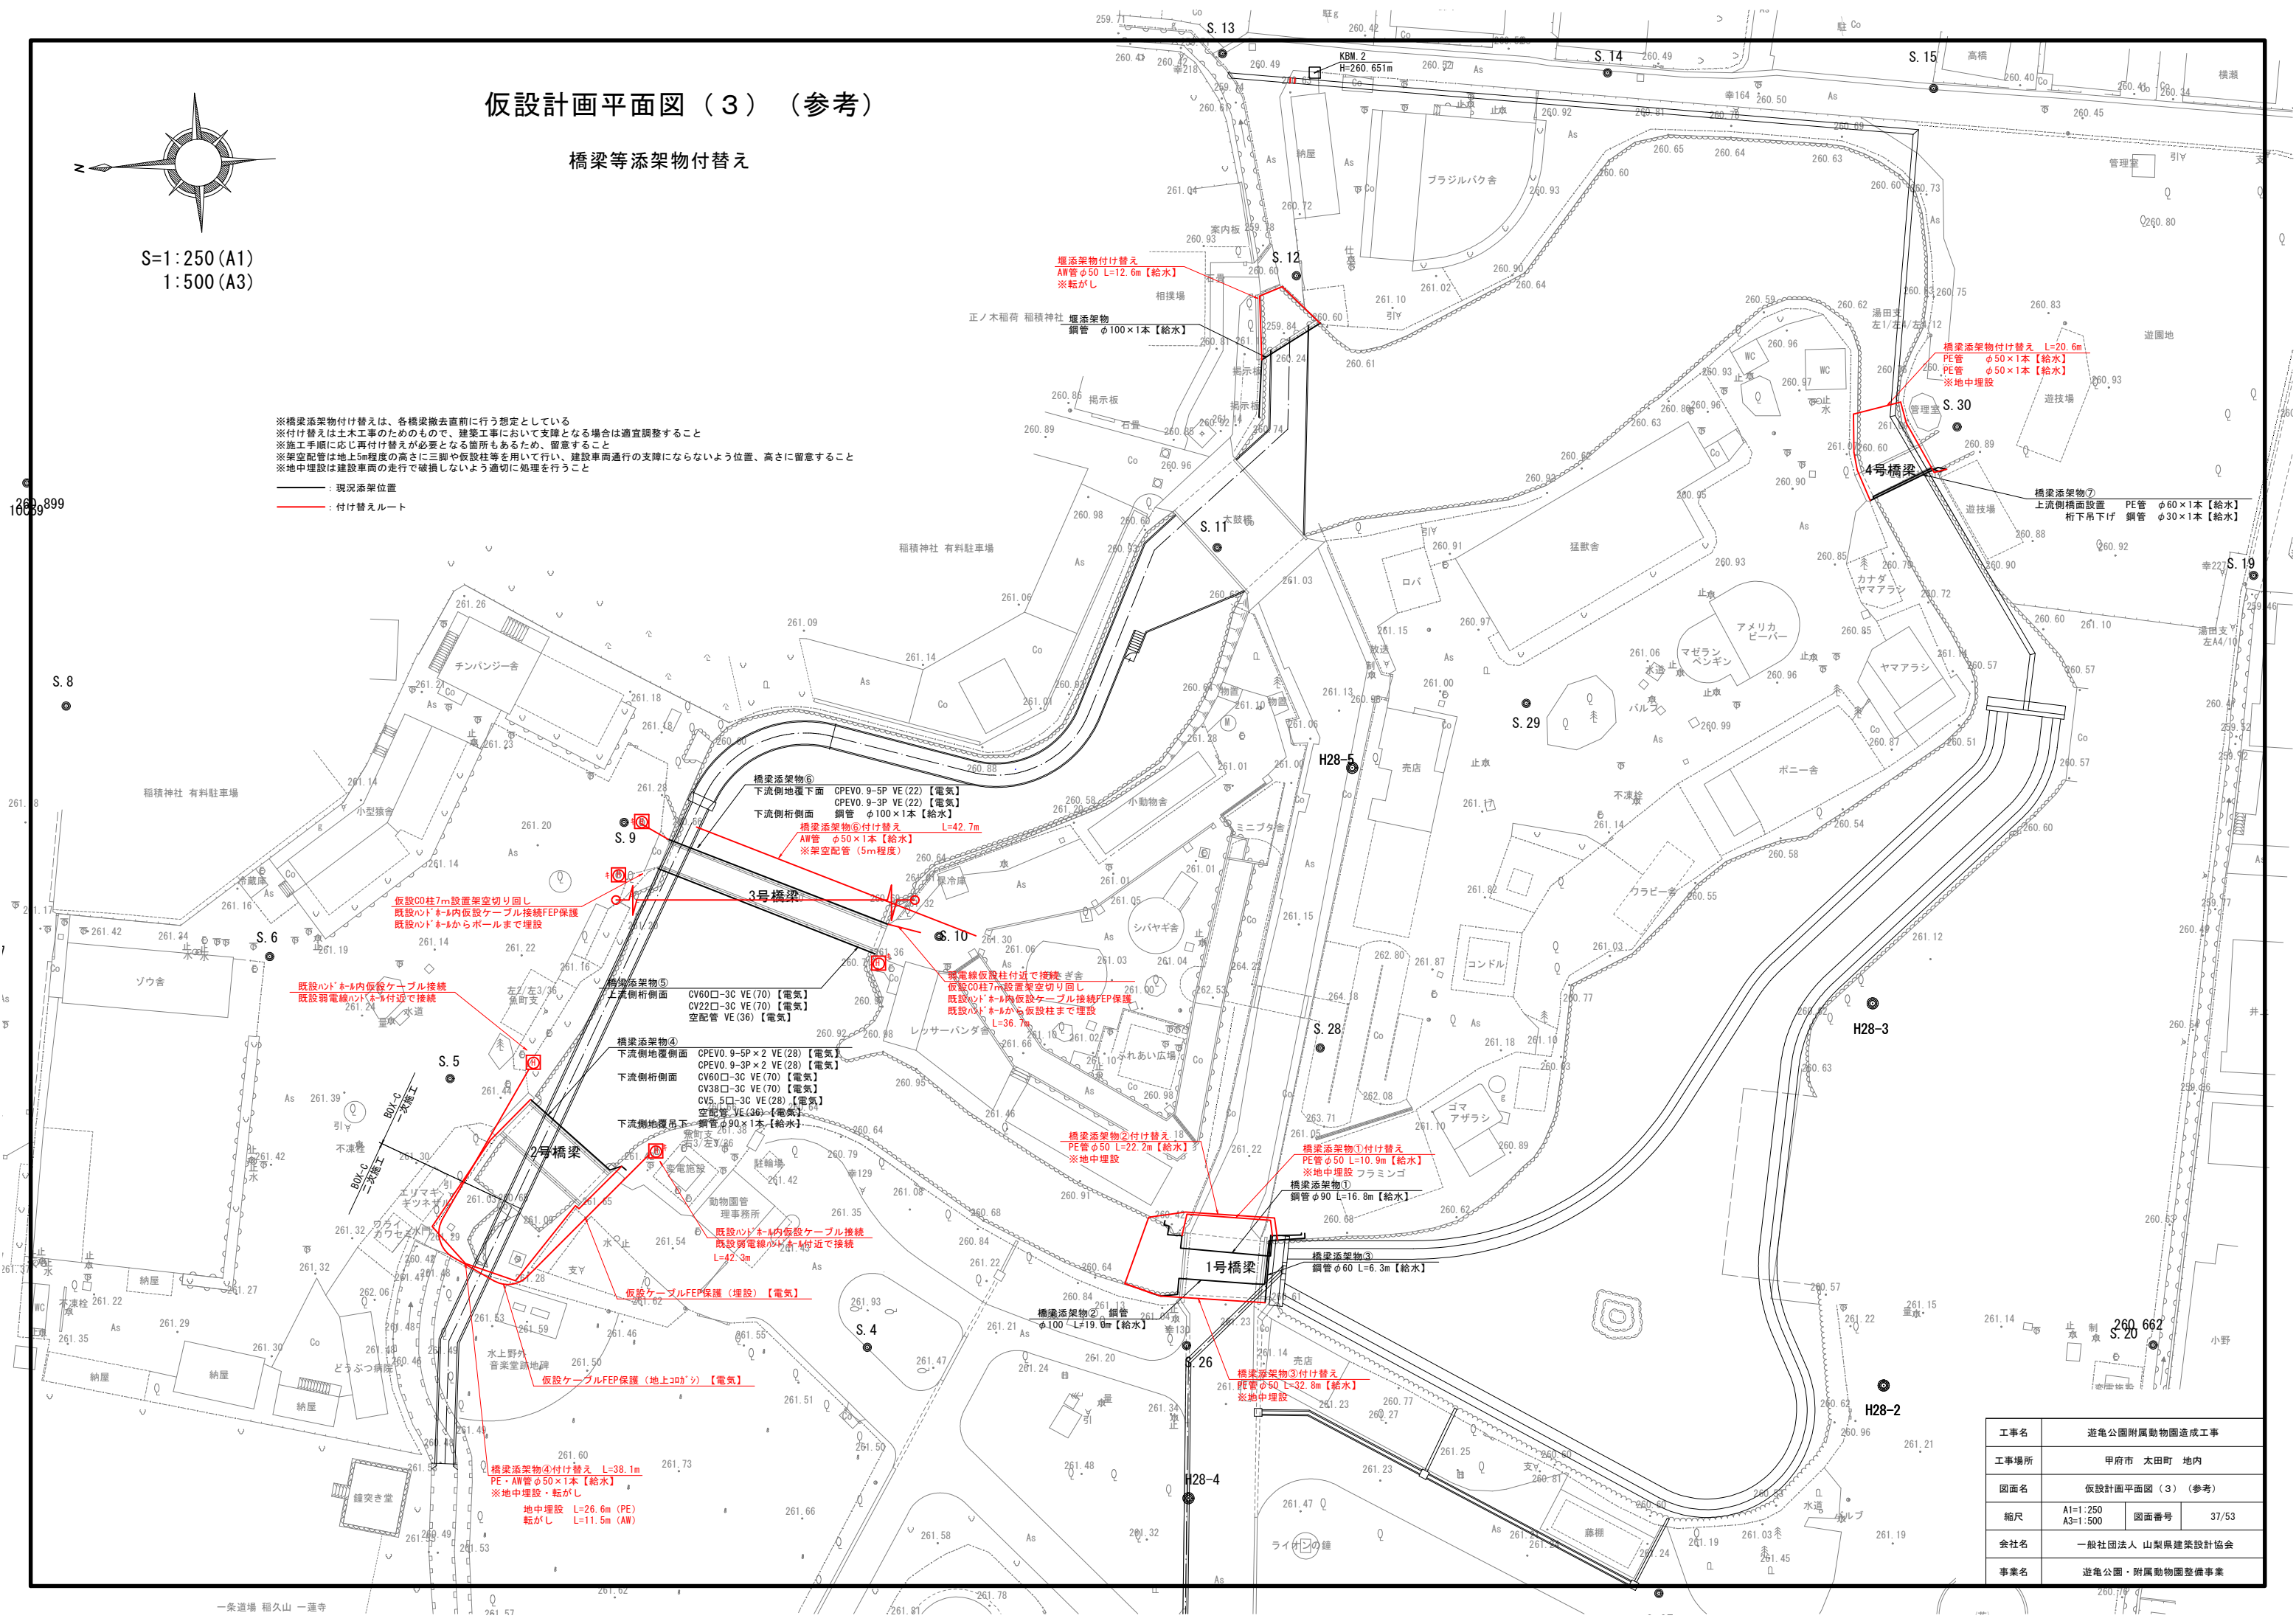

工事名	遊亀公園附属動物園造成工事		
工事場所	甲府市 太田町 地内		
図面名	仮設計画平面図（3）（参考）		
縮尺	A1=1:250 A3=1:500	図面番号	37/53
会社名	一般社団法人 山梨県建築設計協会		
事業名	遊亀公園・附属動物園整備事業		

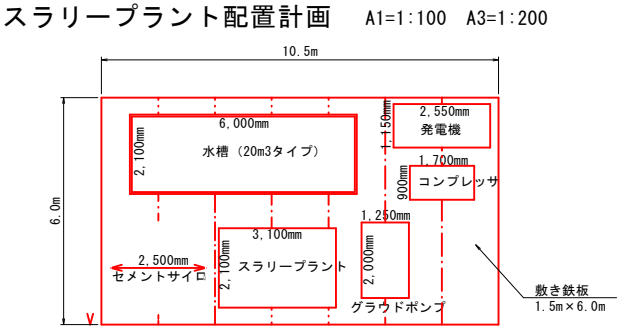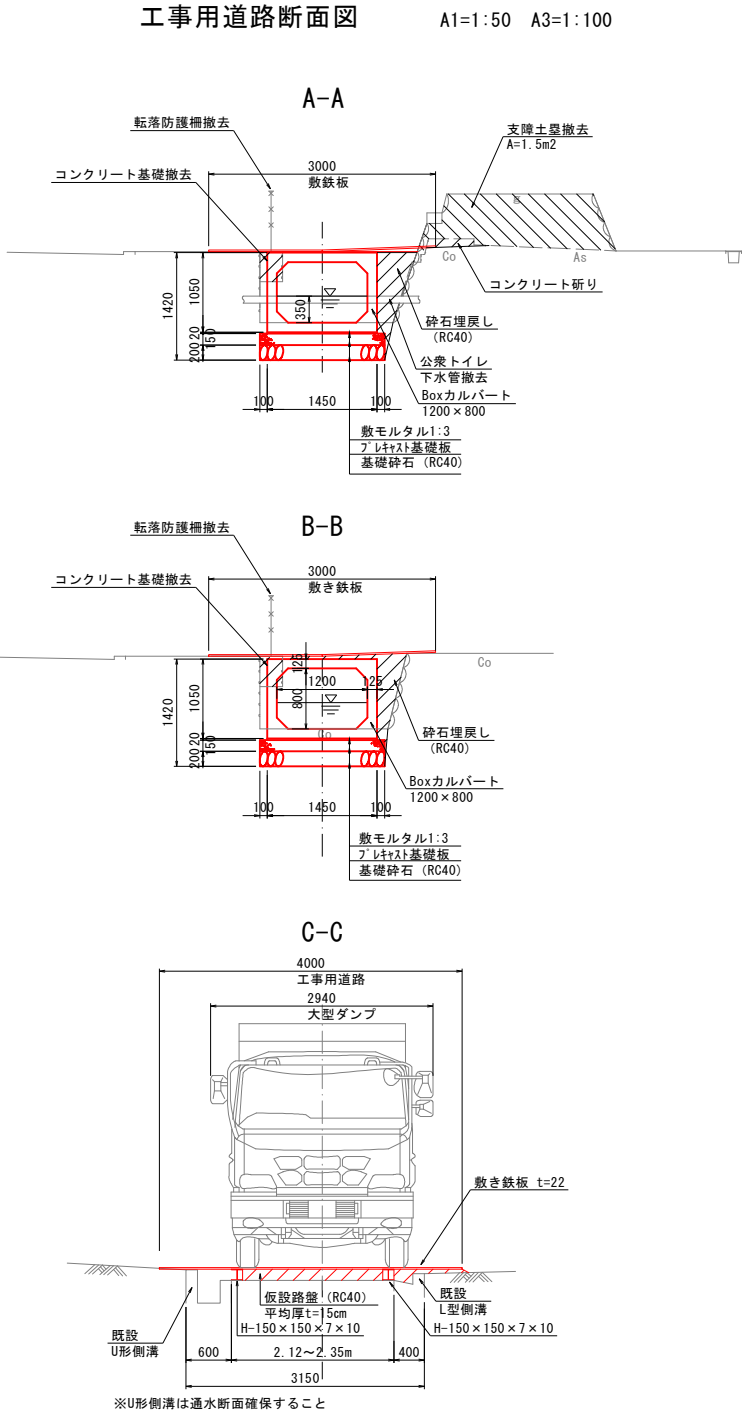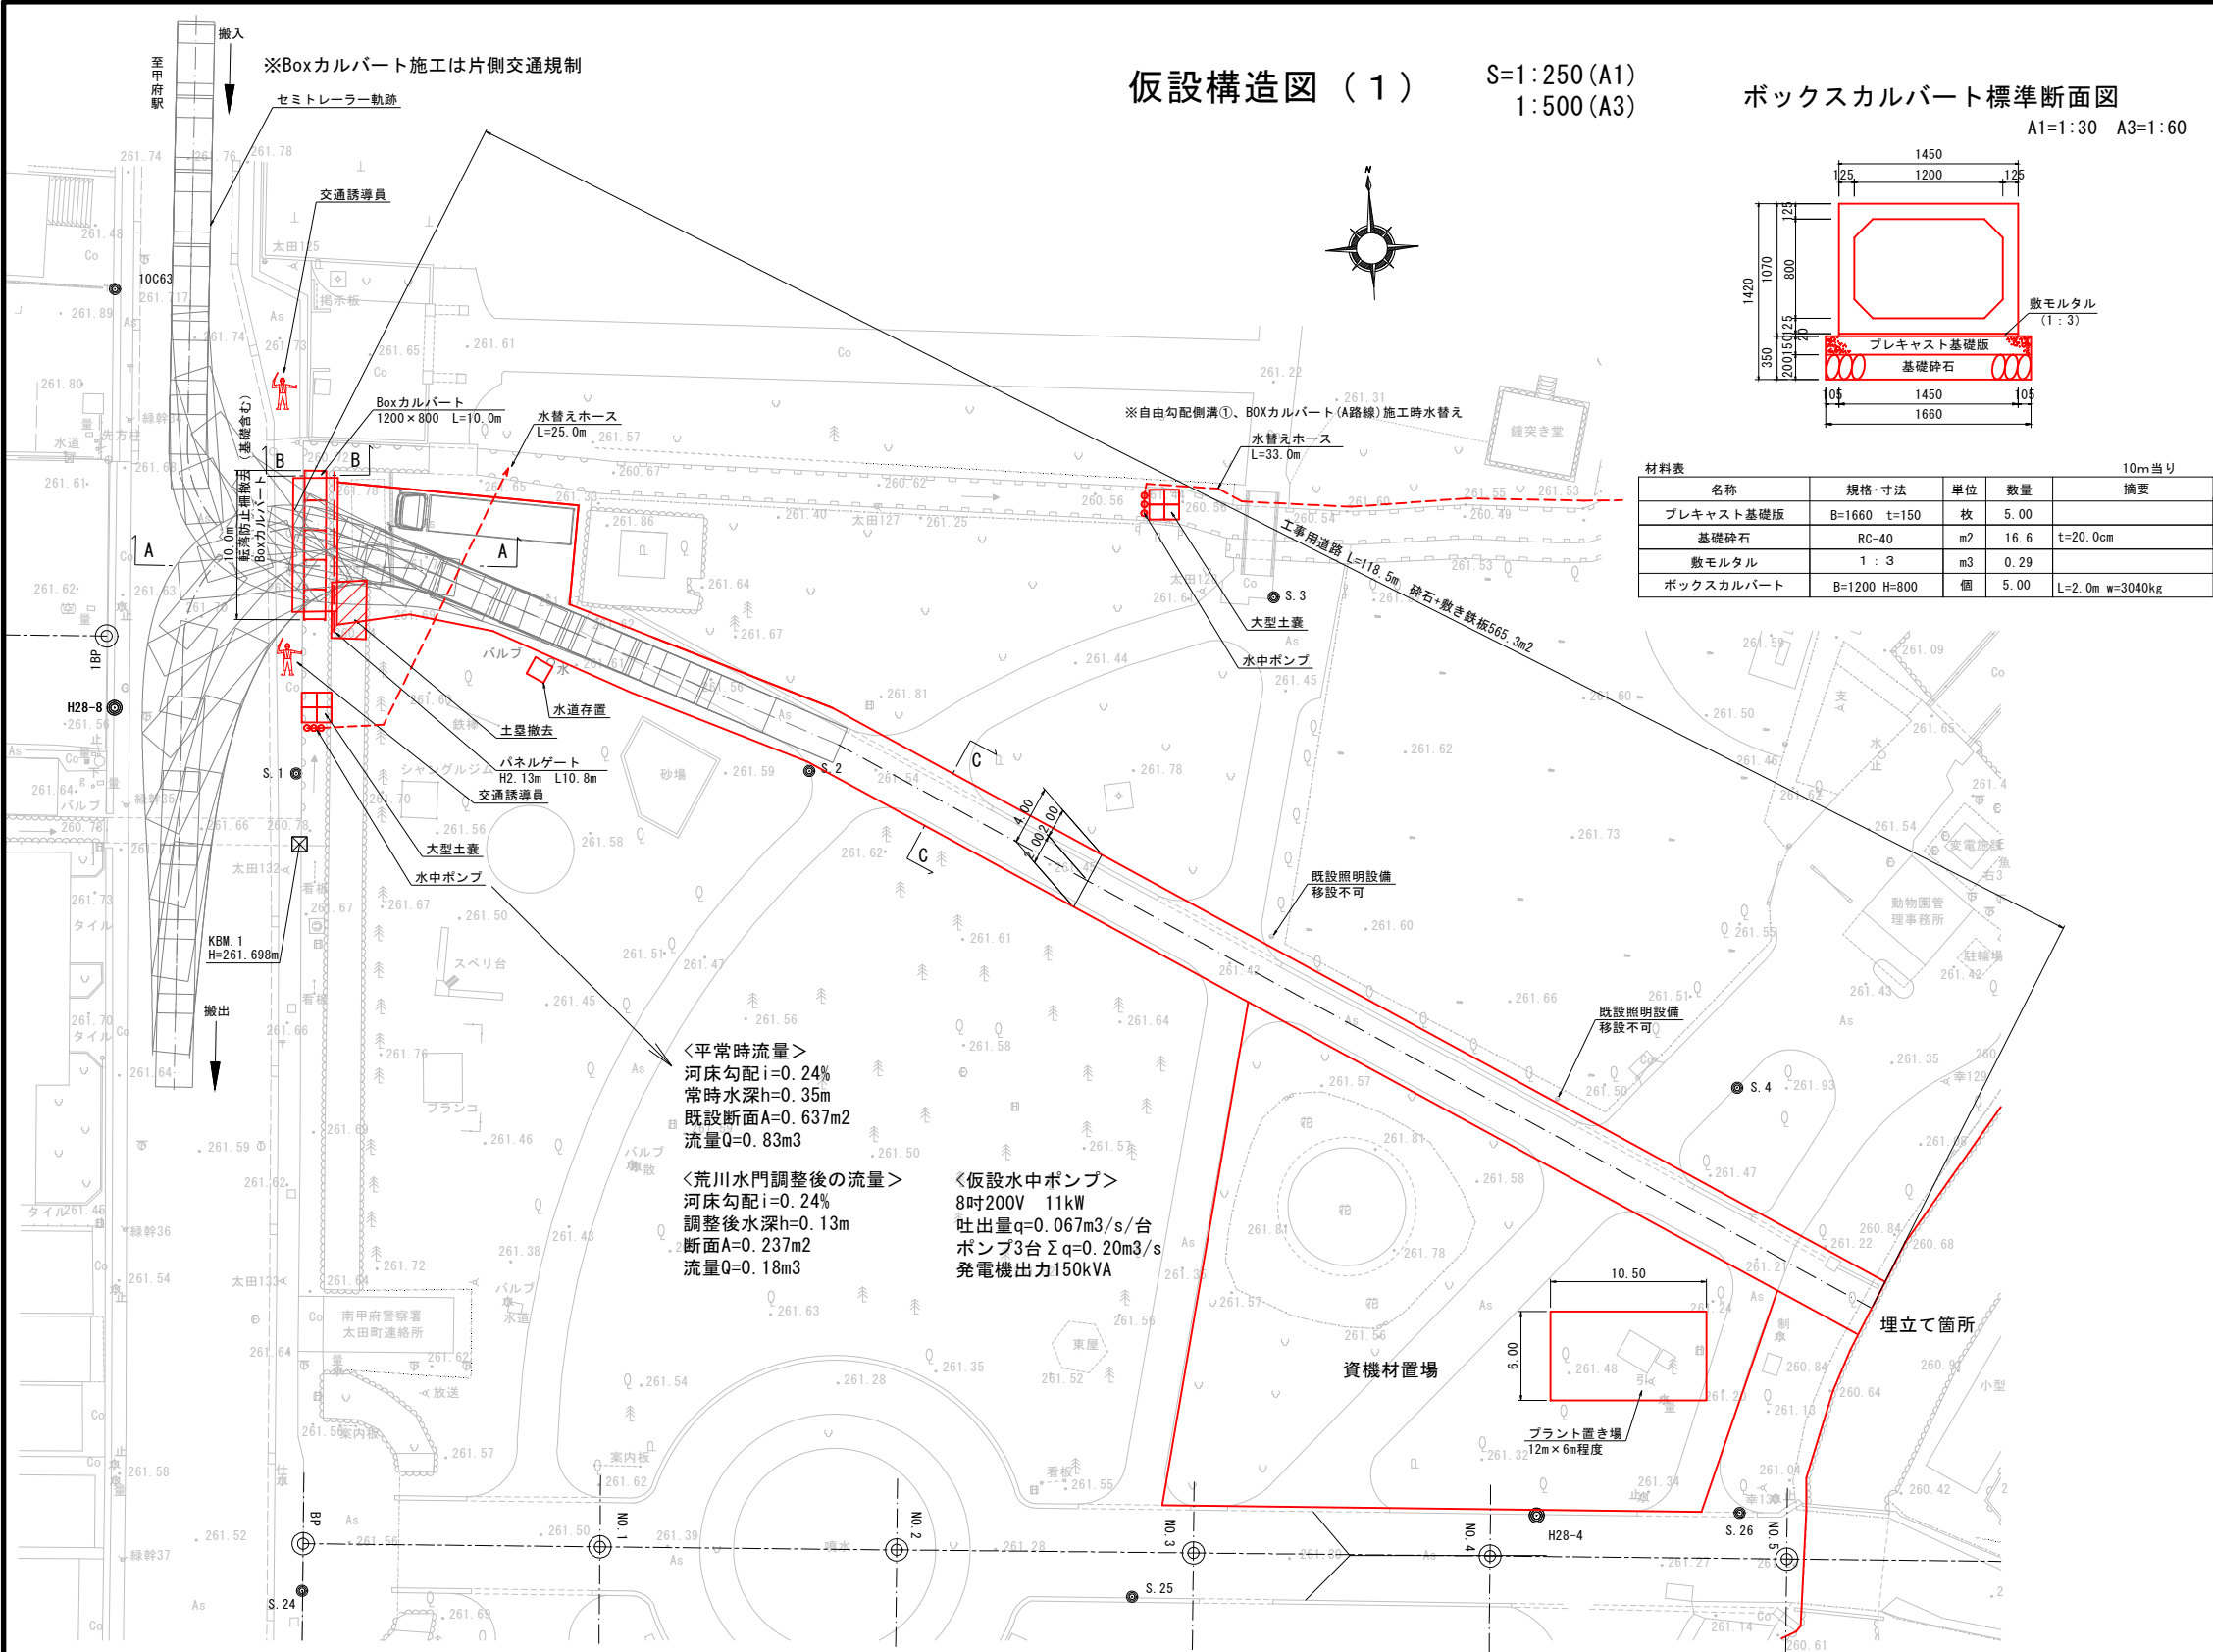

主要搬入車両

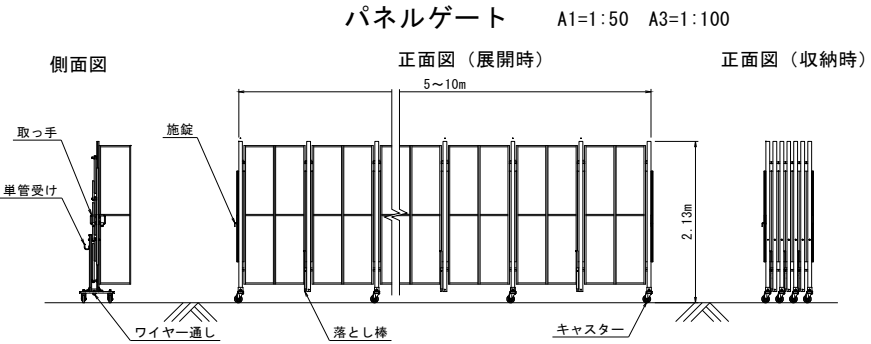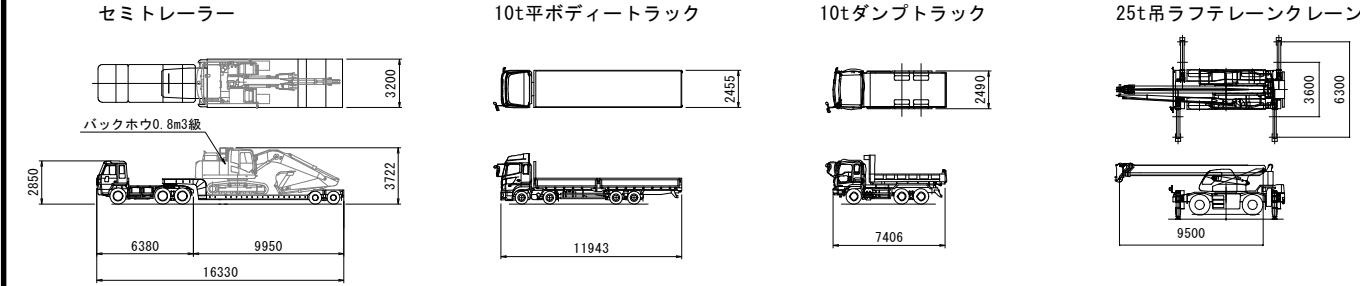


工事名	遊亀公園附属動物園造成工事		
工事場所	甲府市 太田町 地内		
図面名	仮設構造図 (1)		
縮尺	図示	図面番号	38/53
会社名	一般社団法人 山梨県建築設計協会		
事業名	遊亀公園・附属動物園整備事業		


仮設構造物（2）

集水樹構造図 S=1:20


集水樹①

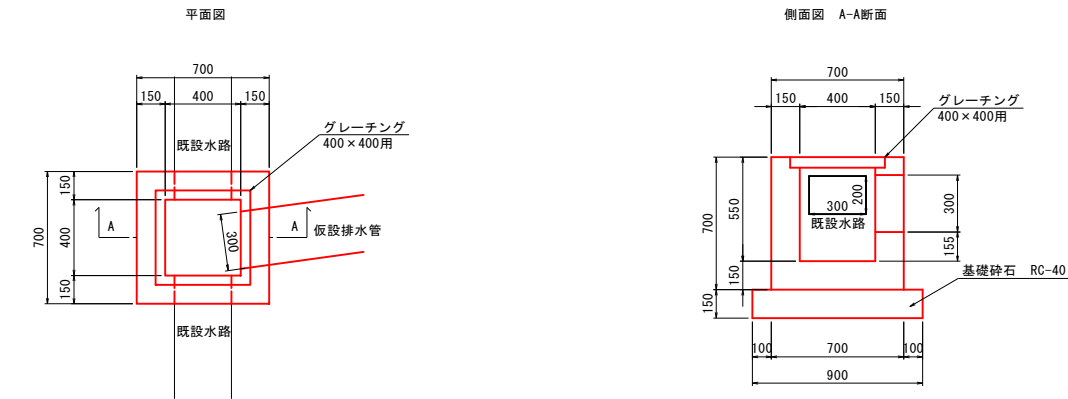

集水樹②

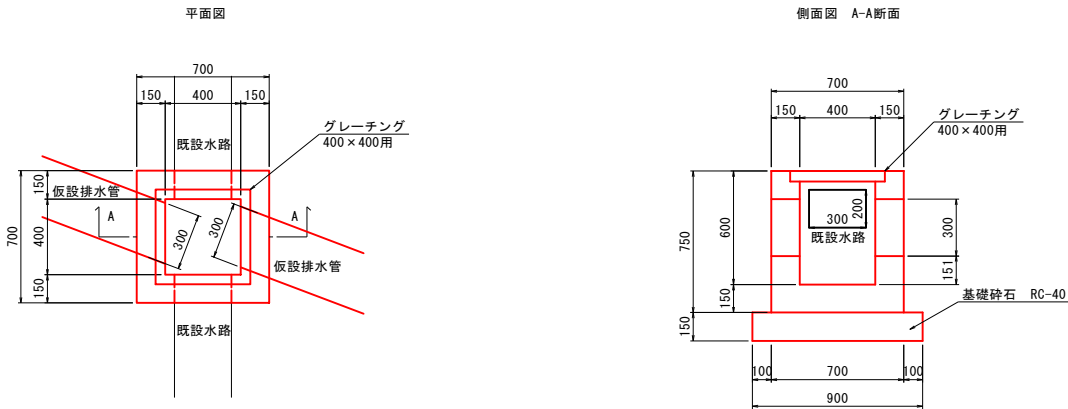

U字コルゲート S=1:20

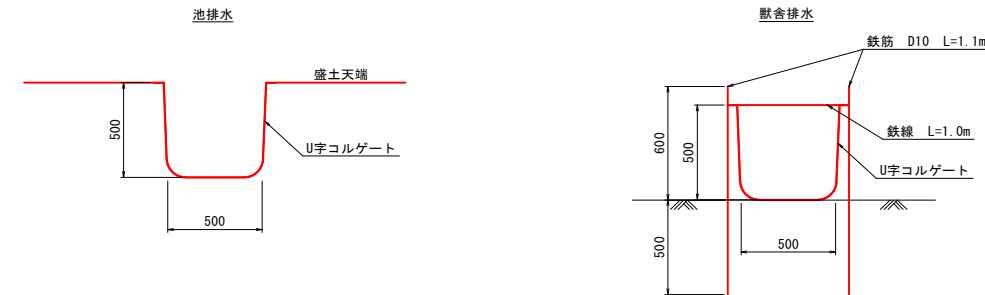


※鉄筋、鉄線による固定は2mに1箇所程度で行う

U字コルゲート 材料表		(10m当り)			
名 称	形状寸法	単位	数 量	備 考	
U字コルゲート	500×500	m	10.0		
鉄筋	D10	kg	6.16	獣舎排水	1.1×2×5=11m 0.56kg/m
鉄線	径4.0mm	kg	0.50	獣舎排水	1.0×5=5.0m 0.099kg/m

集水樹 材料表		(1基当り)			
名 称	形状寸法	単位	数 量		備 考
コンクリート	18-8-40BB	m3	①	②	
型 枠		m2	3.31	3.53	
グレーチング	400×400用 T-25	枚	1	1	
基礎砕石	RC-40	m2	0.81	0.81	

集水樹 作業土工 数量表		(1基当り)			
名 称	単位	数 量		備 考	
床掘り	m3	①	②		
埋戻し	m3	2.9	3.1		
基面整正	m2	2.6	2.8		


樹番号	形状寸法	天端高	1	2	3	4	底高
①	400×400×550	261.21	260.91	260.82	260.91	-	260.66
②	400×400×600	261.22	260.92	260.77	260.92	260.77	260.62

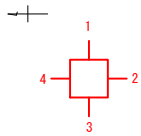

※集水樹A、B、C、自由勾配側溝③は「施設構造図」参照


排水管構造図 S=1:10

排水管(西側)

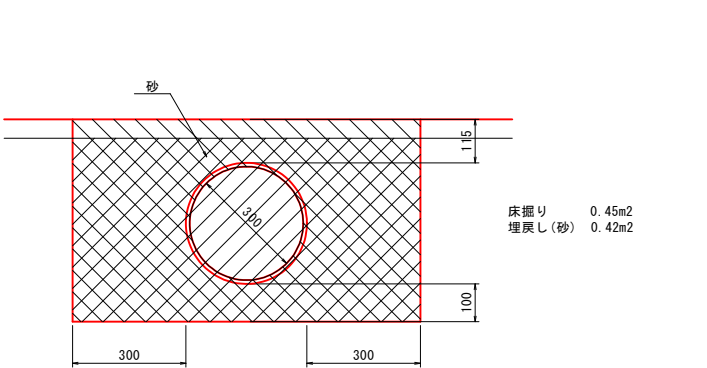

排水管(西側) 材料表		(10m当り)			
名 称	形状寸法	単位	数 量	備 考	
排水管	VU300	m	10.0		
砂		m3	4.2		

排水管(南側)

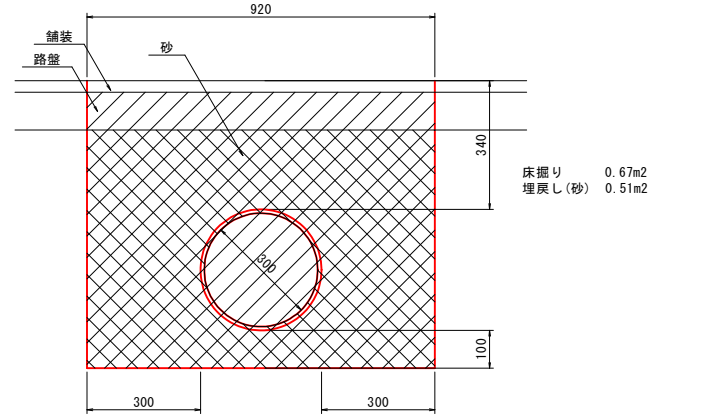


排水管(南側) 材料表		(10m当り)			
名 称	形状寸法	単位	数 量	備 考	
排水管	VU300	m	10.0		
砂		m3	5.1		

自由勾配側溝①設置時 撤去数量

工程	種別	細別	規格・寸法	算式	数量	単位	摘要
撤去工	排水施設撤去工	集水樹②	コンクリート		0.23	m3	
			グレーチング 400×400用		0.01	t	W=11.6kg/枚
		排水管	VU300		6.0	m	
	作業土工	床掘り		1.6+(0.04*6)	1.8	m3	
		埋戻し		2.0+(0.14*6)	2.8	m3	

工事名	遊亀公園附属動物園造成工事		
工事場所	甲府市 太田町 地内		
図面名	仮設構造図（2）		
縮尺	図示	図面番号	39/53
会社名	一般社団法人 山梨県建築設計協会		
事業名	遊亀公園・附属動物園整備事業		

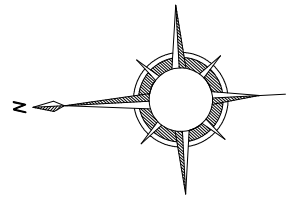

S=1:250 (A1)
1:500 (A3)

1 Z1 : メッシュ番号、区画番号

X-X : 堆積土厚調査位置

※メッシュ面積は辺長より算出、区画面積(Z)はCAD計測による
※堆積土厚、改良土厚、盛土天端高は「造成平面図」参照

工事名	遊亀公園附属動物園造成工事		
工事場所	甲府市 太田町 地内		
図面名	土量計算図(1)		
縮尺	A1=1:250 A3=1:500	図面番号	40/53
会社名	一般社団法人 山梨県建築設計協会		
事業名	遊亀公園・附属動物園整備事業		

調査地点座標


点名	堆積土厚	X座標	Y座標	点名	堆積土厚	X座標	Y座標	点名	堆積土厚	X座標	Y座標	点名	堆積土厚	X座標	Y座標
A-1	0.00	-38662.895	6491.704	B-5	0.30	-38703.569	6494.963	C-16	0.10	-38759.817	6504.521	E-4	0.25	-38770.340	6563.977
A-2	0.00	-38665.454	6490.139	B-6	0.20	-38712.100	6489.745	C-17	0.20	-38767.094	6503.002	E-5	0.60	-38765.729	6572.850
A-3	0.00	-38667.541	6493.552	B-7	0.20	-38720.631	6484.528	C-18	0.00	-38775.625	6497.784	E-6	0.20	-38762.620	6557.147
A-4	0.00	-38672.758	6502.083	B-8	0.00	-38729.162	6479.311	C-19	0.30	-38772.311	6511.533	E-7	0.25	-38758.008	6566.020
A-5	0.10	-38681.289	6496.866	C-1	0.00	-38737.694	6474.094	C-20	0.40	-38780.842	6506.316	E-8	0.25	-38753.747	6552.535
A-6	0.10	-38675.416	6512.179	C-2	0.00	-38746.225	6468.877	C-21	0.45	-38785.389	6516.529	E-9	0.30	-38749.135	6561.408
A-7	0.25	-38682.241	6508.006	C-3	0.00	-38754.756	6463.660	C-22	0.50	-38788.565	6512.668	E-10	0.25	-38743.721	6550.142
A-8	0.20	-38690.772	6502.788	C-4	0.05	-38763.287	6458.442	C-23	0.60	-38794.383	6521.337	E-11	0.40	-38739.109	6559.015
A-9	0.20	-38680.633	6520.711	C-5	0.20	-38742.911	6482.625	C-24	0.50	-38797.559	6517.475	E-12	0.00	-38736.137	6563.036
A-10	0.10	-38687.458	6516.537	C-6	0.20	-38751.442	6477.408	D-1	0.10	-38804.012	6525.372	E-13	0.00	-38735.915	6547.856
A-11	0.10	-38695.989	6511.320	C-7	0.30	-38759.973	6472.191	D-2	0.30	-38797.660	6533.095	E-14	0.20	-38735.038	6556.006
A-12	0.20	-38685.850	6529.242	C-8	0.40	-38768.504	6466.974	D-3	0.30	-38792.161	6541.507	E-15	0.00	-38731.650	6550.465
A-13	0.20	-38692.675	6525.068	C-9	0.00	-38777.036	6461.756	D-4	0.20	-38794.823	6542.891	E-16	0.40	-38726.433	6541.933
A-14	0.05	-38701.206	6519.851	C-10	0.30	-38756.659	6485.939	D-5	0.65	-38789.324	6551.303	E-17	0.00	-38722.167	6544.542
A-15	0.20	-38700.593	6528.431	C-11	0.20	-38765.190	6480.722	D-6	0.40	-38788.262	6562.021	E-18	0.05	-38725.481	6530.794
B-1	0.15	-38695.038	6500.180	C-12	0.40	-38773.722	6475.505	D-7	0.45	-38792.698	6564.327	E-19	0.25	-38721.215	6533.402
B-2	0.05	-38700.960	6490.697	C-13	0.30	-38761.876	6494.470	E-1	0.40	-38788.087	6573.200	E-20	0.25	-38715.998	6524.871
B-3	0.40	-38709.491	6485.480	C-14	0.10	-38770.408	6489.253	E-2	0.25	-38779.213	6568.588	E-21	0.10	-38711.733	6527.480
B-4	0.10	-38718.023	6480.263	C-15	0.00	-38777.079	6485.173	E-3	0.35	-38774.602	6577.461	E-22	0.15	-38709.124	6523.214

改良土量計算表

メッシュ 番号	構成点名			改良土厚	メッシュ 面積	改良土 立積	現河床 平均標高	改良底 平均標高	備考
1	A-1	A-2	A-3	-	0.20	6.00	1.20	259.92	259.72
2	A-1	A-3	A-4	-	0.20	15.00	3.00	259.76	259.56
3	A-1	A-4	A-6	-	0.20	36.00	7.20	259.70	259.50
4	A-3	A-4	A-5	-	0.20	50.00	10.00	259.59	259.39
5	A-4	A-6	A-7	-	0.20	40.00	8.00	259.52	259.32
6	A-4	A-5	A-7	-	0.20	50.00	10.00	259.52	259.32
7	A-5	A-7	A-8	-	0.20	50.00	10.00	259.49	259.29
8	A-5	A-8	B-1	-	0.20	25.00	5.00	259.53	259.33
9	A-6	A-7	A-9	A-10	0.20	80.00	16.00	259.47	259.27
10	A-7	A-8	A-10	A-11	0.20	100.00	20.00	259.45	259.25
11	A-9	A-10	A-13	A-12	0.20	80.00	16.00	259.40	259.20
12	A-10	A-11	A-14	A-13	0.20	100.00	20.00	259.39	259.19
13	A-12	A-13	A-15	-	0.20	28.00	5.60	259.39	259.19
14	A-13	A-14	A-15	-	0.20	35.00	7.00	259.39	259.19
15	A-14	A-15	E-22	-	0.20	35.00	7.00	259.41	259.21
16	B-1	B-2	B-5	-	0.20	25.00	5.00	259.60	259.40
17	B-2	B-3	B-6	B-5	0.30	50.00	15.00	259.63	259.33
18	B-3	B-4	B-6	B-7	0.30	50.00	15.00	259.65	259.35
19	B-4	B-7	B-8	-	0.20	25.00	5.00	259.68	259.48
20	B-7	B-8	C-5	-	0.20	50.00	10.00	259.59	259.39
21	B-8	C-1	C-5	-	0.20	50.00	10.00	259.47	259.27
22	C-1	C-2	C-6	C-5	0.20	100.00	20.00	259.36	259.16
23	C-2	C-3	C-7	C-6	0.20	100.00	20.00	259.39	259.19
24	C-3	C-4	C-7	C-8	0.20	100.00	20.00	259.43	259.23
25	C-4	C-8	C-9	-	0.20	50.00	10.00	259.52	259.32
26	C-5	C-6	C-10	-	0.30	50.00	15.00	259.35	259.05
27	C-6	C-7	C-11	C-10	0.30	92.62	27.79	259.40	259.10
28	C-7	C-8	C-12	C-11	0.30	93.71	28.11	259.52	259.22
29	C-8	C-9	C-12	-	0.30	50.00	15.00	259.61	259.31
30	C-10	C-11	C-14	C-13	0.30	100.00	30.00	259.52	259.22
31-1	C-11	C-12	C-14	-	0.30	50.00	15.00	259.64	259.34
31-2	C-12	C-14	C-15	-	0.30	39.10	11.73	259.85	259.55
32	C-13	C-14	C-18	C-17	0.30	100.00	30.00	259.64	259.34
33	C-14	C-15	C-18	-	0.30	39.10	11.73	259.87	259.57
34	C-17	C-18	C-19	C-20	0.30	100.00	30.00	259.61	259.31
35	C-10	C-13	C-16	-	0.30	35.00	10.50	259.48	259.18
36	C-13	C-16	C-17	-	0.30	35.00	10.50	259.54	259.24
37	C-16	C-17	C-19	-	0.30	35.00	10.50	259.57	259.27
38	C-19	C-20	C-21	-	0.50	55.43	27.71	259.57	259.07
39	C-20	C-21	C-22	-	0.50	25.00	12.50	259.56	259.06
40	C-21	C-22	C-23	C-24	0.50	50.00	25.00	259.55	259.05
41	C-23	C-24	D-1	-	0.40	25.00	10.00	259.60	259.20
42	C-23	D-1	D-2	-	0.40	50.00	20.00	259.60	259.20
43	D-1	D-2	D-4	-	0.40	20.16	8.06	259.65	259.25
44	D-2	D-3	D-4	-	0.40	15.00	6.00	259.65	259.25
45	D-3	D-4	D-5	-	0.40	15.00	6.00	259.70	259.30
46	D-5	D-6	D-7	-	0.50	25.00	12.50	259.73	259.23
47	D-6	D-7	E-2	-	0.40	25.00	10.00	259.63	259.23
48	D-7	E-1	E-2	-	0.40	50.00	20.00	259.62	259.22
49	E-1	E-2	E-3	-	0.40	50.00	20.00	259.55	259.15
50	E-2	E-4	E-5	E-3	0.40	100.00	40.00	259.40	259.00
51	E-4	E-5	E-7	E-6	0.40	100.00	40.00	259.35	258.95
52	E-6	E-7	E-9	E-8	0.30	100.00	30.00	259.35	258.95
53	E-9	E-11	E-12	-	0.50	23.71	11.86	259.37	259.07
54	E-8	E-9	E-11	E-10	0.30	100.00	30.00	259.33	259.03
55	E-11	E-12	E-14	-	0.50	12.66	6.33	259.36	258.86
56	E-10	E-11	E-14	-	0.50	25.00	12.50	259.30	258.80
57	E-10	E-13	E-14	-	0.50	32.81	16.40	259.34	258.84
58	E-13	E-14	E-15	-	0.50	16.24	8.12	259.37	258.87
59	E-13	E-15	E-16	-	0.50	25.00	12.50	259.40	258.90
60	E-15	E-16	E-17	-	0.50	25.00	12.50	259.45	258.95
61	E-16	E-17	E-19	-	0.50	25.00	12.50	259.43	258.93
62	E-16	E-18	E-19	-	0.50	25.00	12.50	259.39	258.89
63	E-18	E-19	E-20	-	0.20	25.00	5.00	259.36	259.16
64	E-19	E-20	E-21	-	0.20	25.00	5.00	259.33	259.13
65	E-20	E-21	E-22	-	0.20	12.50	2.50	259.35	259.15
66	E-21	E-22	A-15	-	0.20	25.00	5.00	259.38	259.18
小計					3253.03	962.34			


区画 番号	平均厚等 引用メッシュ	改良土厚	区画 面積	改良土 立積	現河床 平均標高	改良底 平均標高	備考
Z1	1	0.20	23.32	4.66	259.92	259.72	
Z2	4	0.20	10.32	2.06	259.59	259.39	
Z3	8	0.20	21.46	4.29	259.53	259.33	
Z4	10	0.20	26.98	5.40	259.45	259.25	
Z5	12	0.20	7.72	1.54	259.39	259.19	
Z6	15	0.20	17.75	3.55	259.41	259.21	
Z7	16	0.20	27.33	5.47	259.60	259.40	
Z8	16	0.20	23.13	4.63	259.60	259.40	島面積控除
Z9	17	0.30	12.02	3.61	259.63	259.33	
Z10	17	0.30	11.28	3.38	259.63	259.33	
Z11	18	0.30	10.27	3.08	259.65	259.35	
Z12	18	0.30	8.55	2.57	259.65	259.35	
Z13	19	0.20	10.13	2.03	259.68	259.48	
Z14	20	0.20	1.15	0.23	259.59	259.39	
Z15	21	0.20	8.55	1.71	259.47	259.27	
Z16	20	0.20	3.22	0.64	259.59	259.39	
Z17	22	0.20	8.01	1.60	259.36	259.16	
Z18	23	0.20	7.93	1.59	259.39	259.19	
Z19	24	0.20	7.86	1.57	259.43	259.23	
Z20	25	0.20	43.43	8.69	259.52	259.32	
Z21	26	0.30	16.57	4.97	259.35	259.05	
Z22	29	0.30	50.53	15.16	259.61	259.31	
Z23	35	0.30	25.86	7.76	259.48	259.18	
Z24	31-2	0.30	17.92	5.38	259.85	259.55	
Z25	33	0.30	20.13	6.04	259.87	259.57	
Z26	34	0.30	34.45	10.34	259.61	259.31	
Z27	37	0.30	11.39	3.42	259.57	259.27	
Z28	39	0.50	38.16	19.08	259.56	259.06	
Z29	38	0.50	37.62	18.81	259.57	259.07	
Z30	40	0.50	31.08	15.54	259.55	259.05	
Z31	40	0.50	31.19	15.60	259.55	259.05	
Z32	41	0.40	25.64	10.26	259.60	259.20	
Z33	42	0.40	10.87	4.35	259.60	259.20	
Z34	43	0.40	44.89	17.96	259.65	259.25	
Z35	44	0.40	16.67	6.67	259.65	259.25	
Z36	45	0.40	19.91	7.96	259.70	259.30	
Z37	45	0.40	19.21	7.68	259.70	259.30	
Z38	46	0.50	12.66	6.33	259.73	259.23	
Z39	46	0.50	16.74	8.37	259.73	259.23	
Z40	48	0.40	38.73	15.49	259.62	259.22	
Z41	47	0.40	7.08	2.83	259.63	259.23	
Z42	49	0.40	68.17	27.27	259.55	259.15	
Z43	50	0.40	43.95	17.58	259.40	259.00	
Z44	50	0.40	43.23	17.29	259.40	259.00	
Z45	51	0.40	27.43	10.97	259.35	258.95	
Z46	51	0.40	47.60	19.04	259.35	258.95	
Z47	52	0.30	26.47	7.94	259.35	259.05	
Z48	52	0.30	47.78	14.33	259.35	259.05	
Z49	53	0.50	16.57	8.29	259.37	258.87	
Z50	54	0.30	36.35	10.91	259.33	259.03	
Z51	55	0.50	9.58	4.79	259.36	258.86	
Z52	57	0.50	18.08	9.04	259.34	258.84	
Z53	58	0.50	12.38	6.19	259.37	258.87	
Z54	59	0.50	28.79	14.40	259.40	258.90	
Z55	60	0.50	21.60	10.80	259.45	258.95	
Z56	62	0.50	30.41	15.21	259.39	258.89	
Z57	61	0.50	26.18	13.09	259.43	258.93	
Z58	63	0.20	22.57	4.51	259.36	259.16	
Z59	64	0.20	21.65	4.33	259.33	259.13	
Z60	65	0.20	17.66	3.53	259.35	259.15	
Z61	66	0.20	8.51	1.70	259.38	259.18	
Z62	13	0.20	53.09	10.62	259.39	259.19	
Z63	11	0.20	25.11	5.02	259.40	259.20	
Z64	9	0.20	14.37	2.87	259.47	259.27	
Z65	3	0.20	36.56	7.31	259.70	259.50	
小計			1521.80	519.31			
合計			4774.83	1481.65			

【STEP 1】

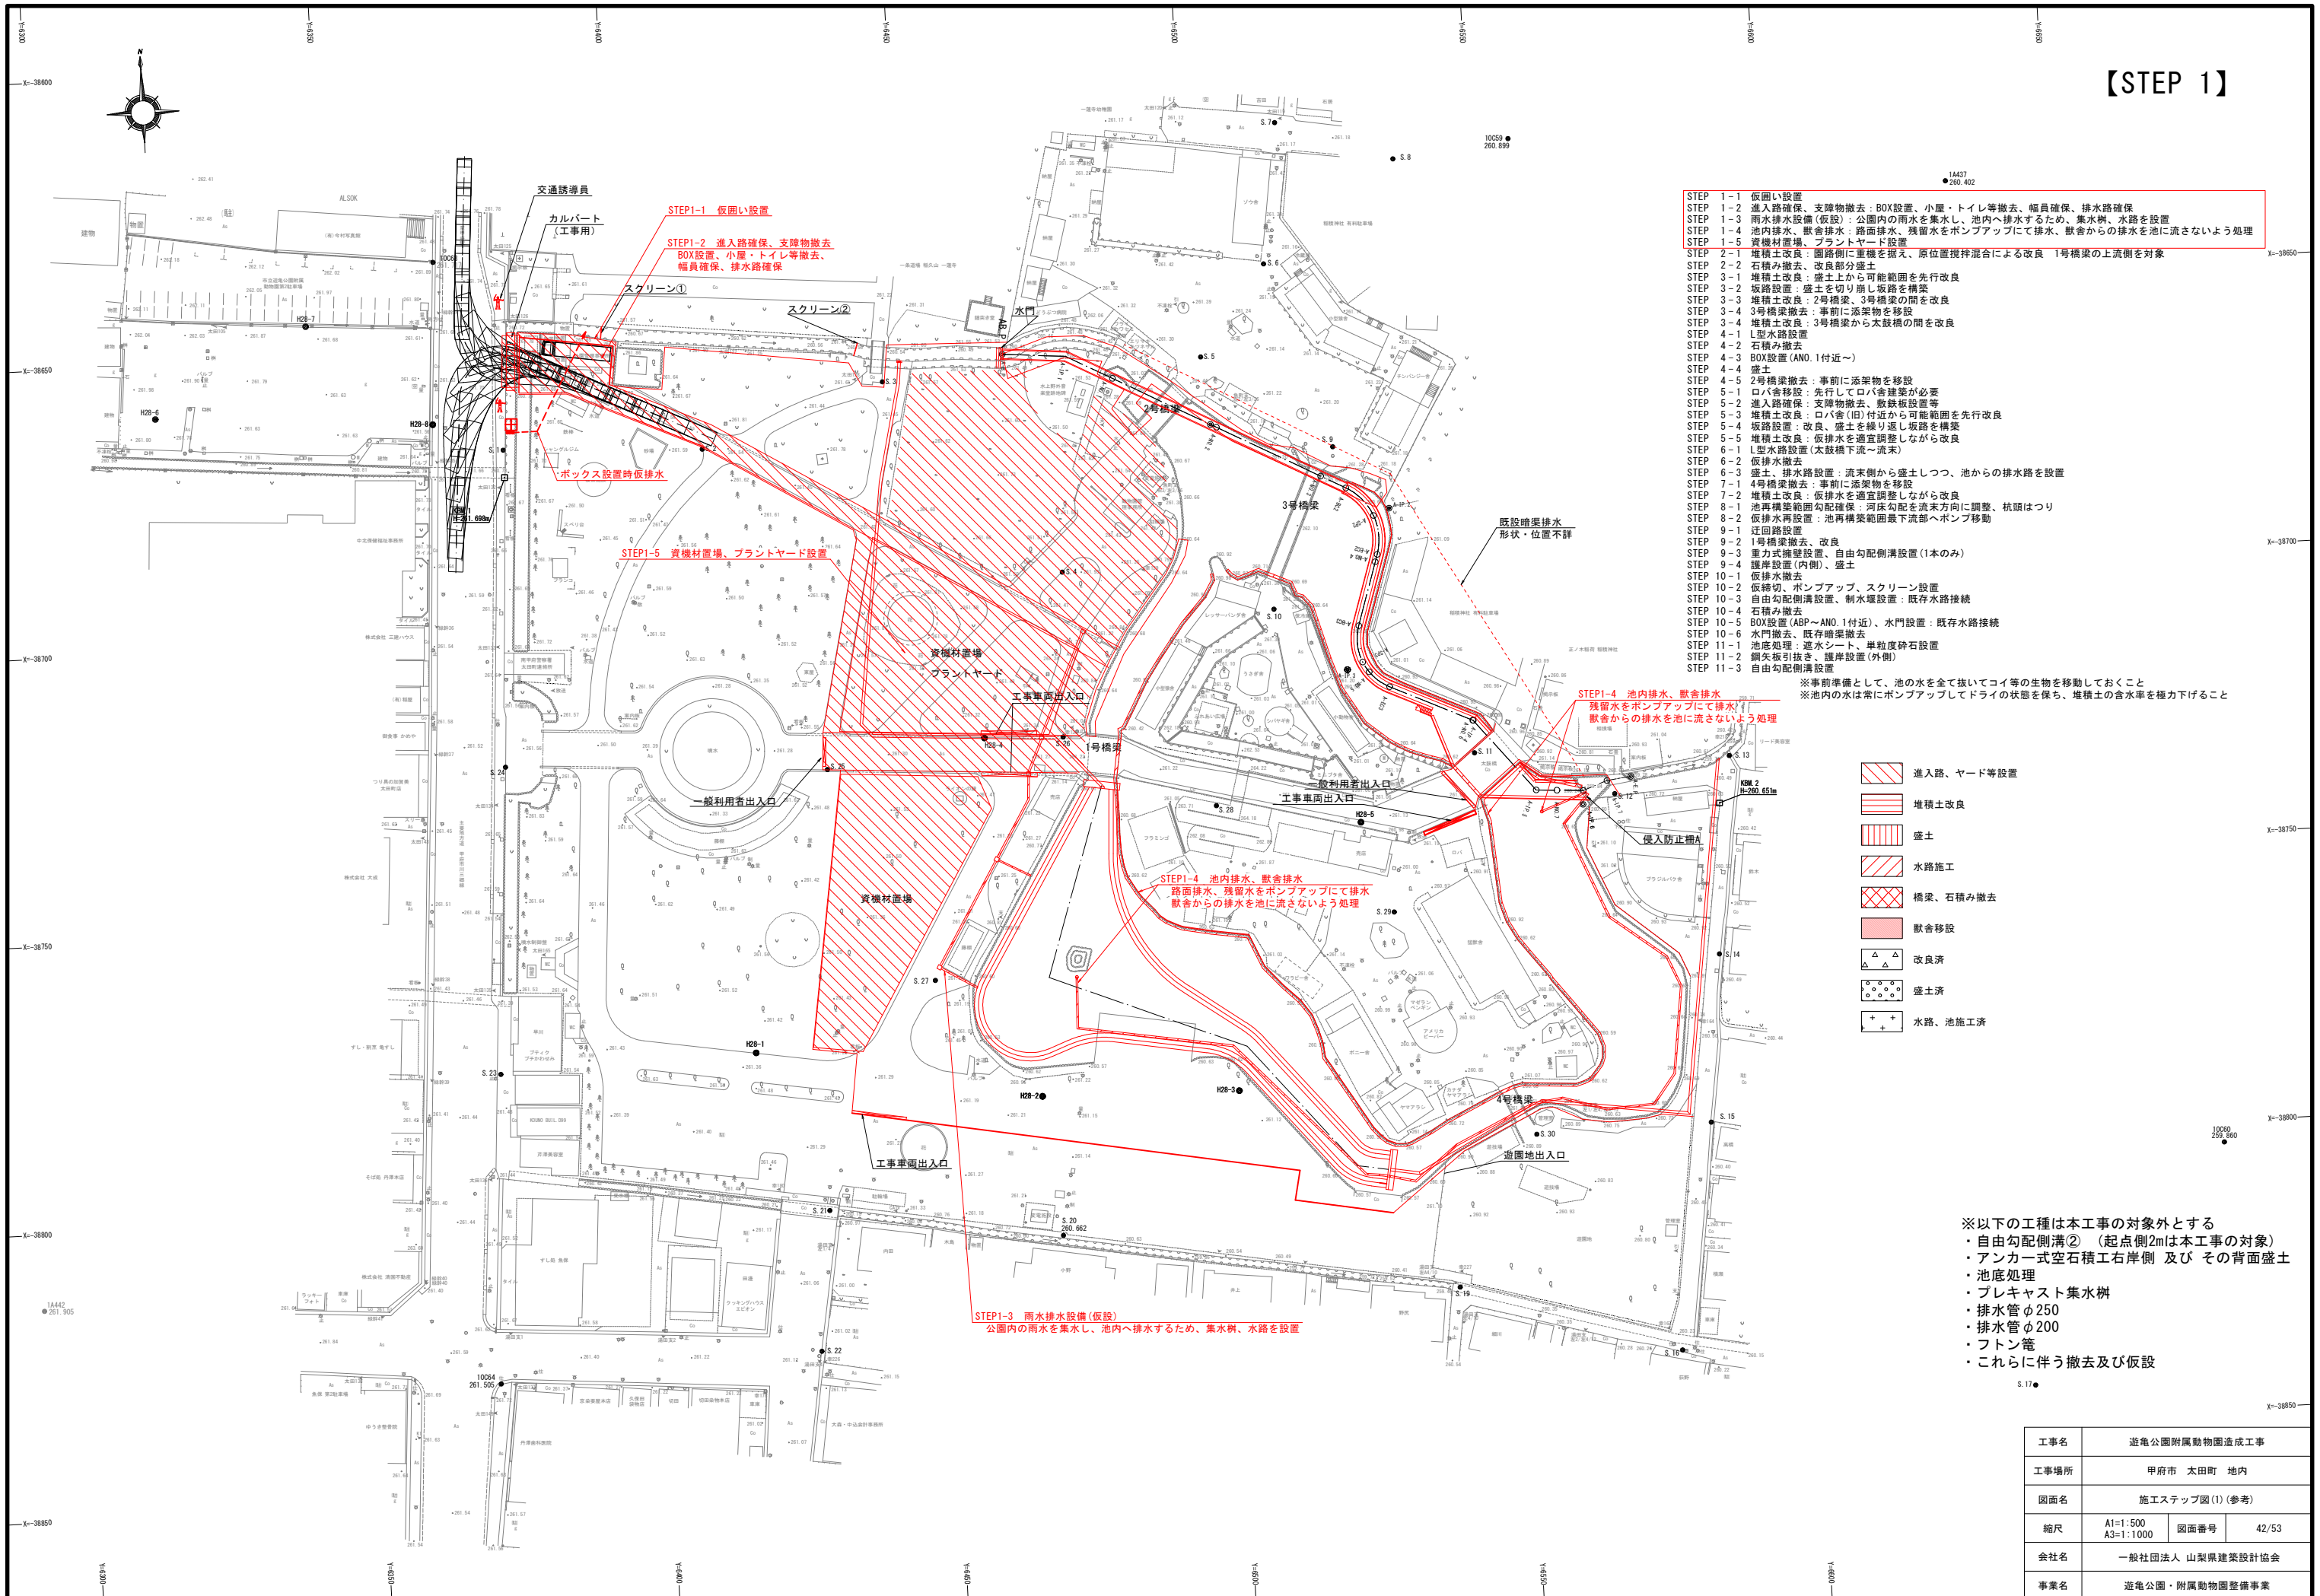


工事名	遊亀公園附属動物園造成工事		
工事場所	甲府市 太田町 地内		
図面名	施工ステップ図(1) (参考)		
縮尺	A1=1:500 A3=1:1000	図面番号	42/53
会社名	一般社団法人 山梨県建築設計協会		
事業名	遊亀公園・附属動物園整備事業		

【STEP 2】

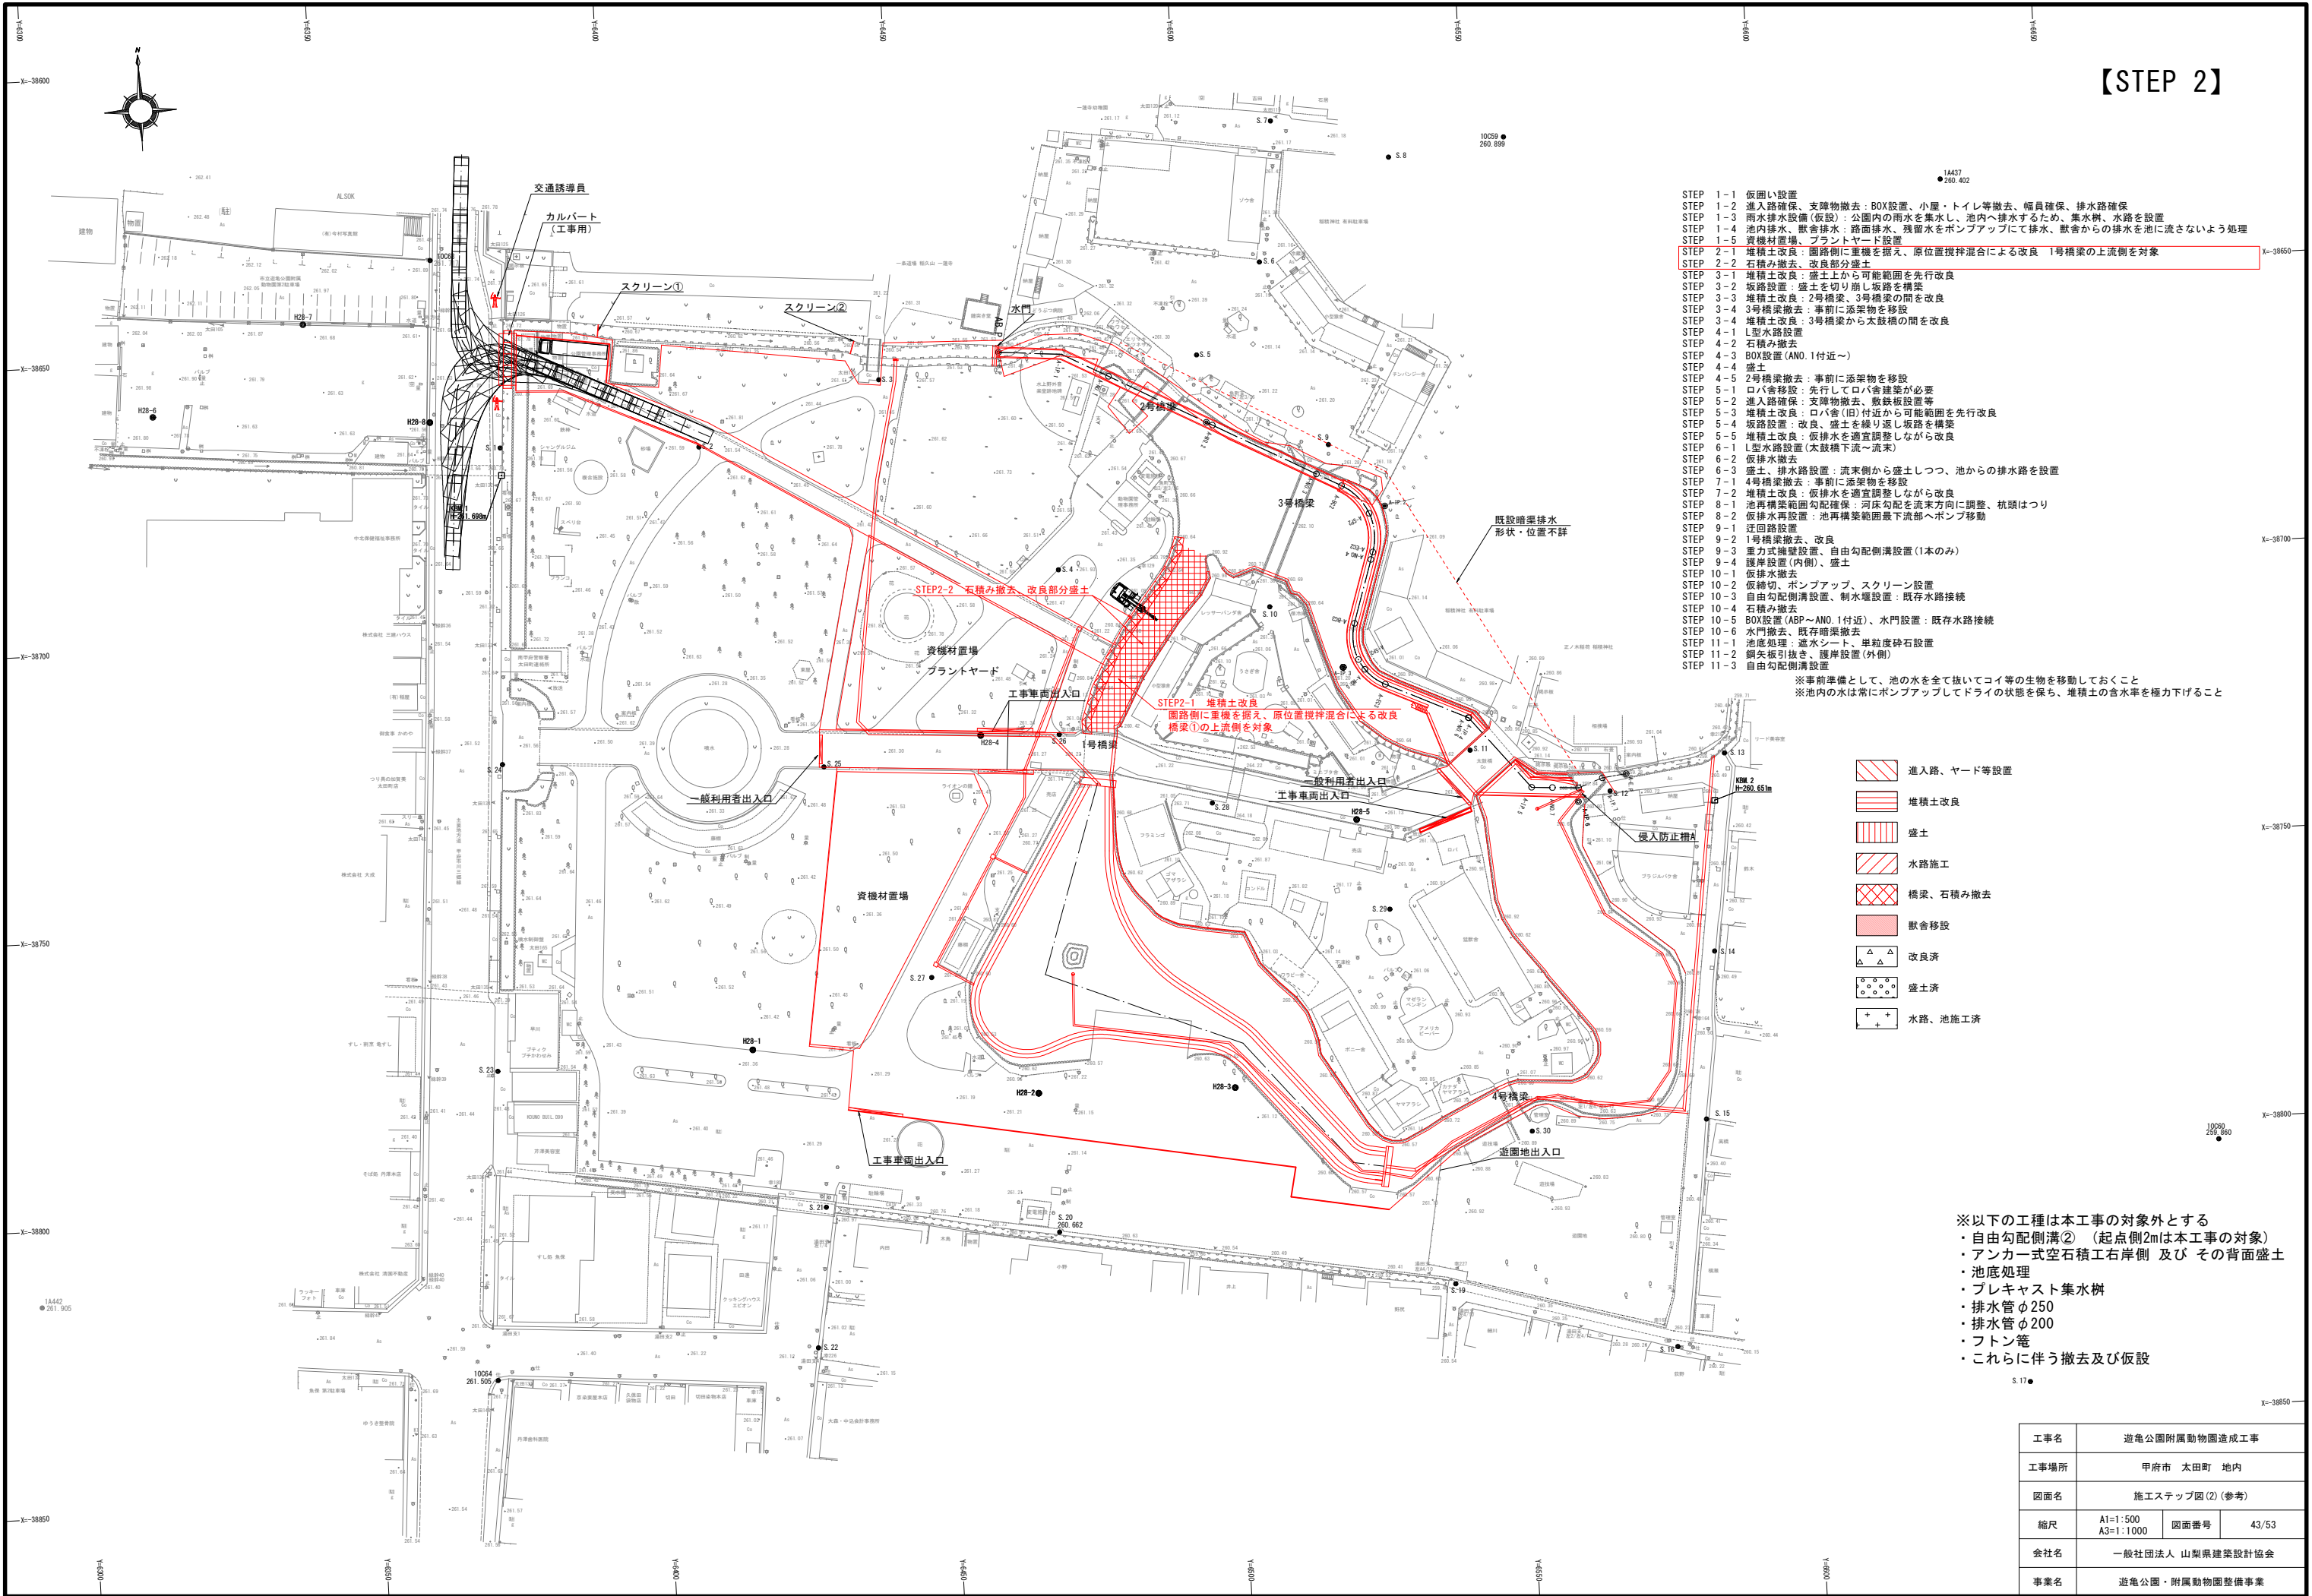


【STEP 3】

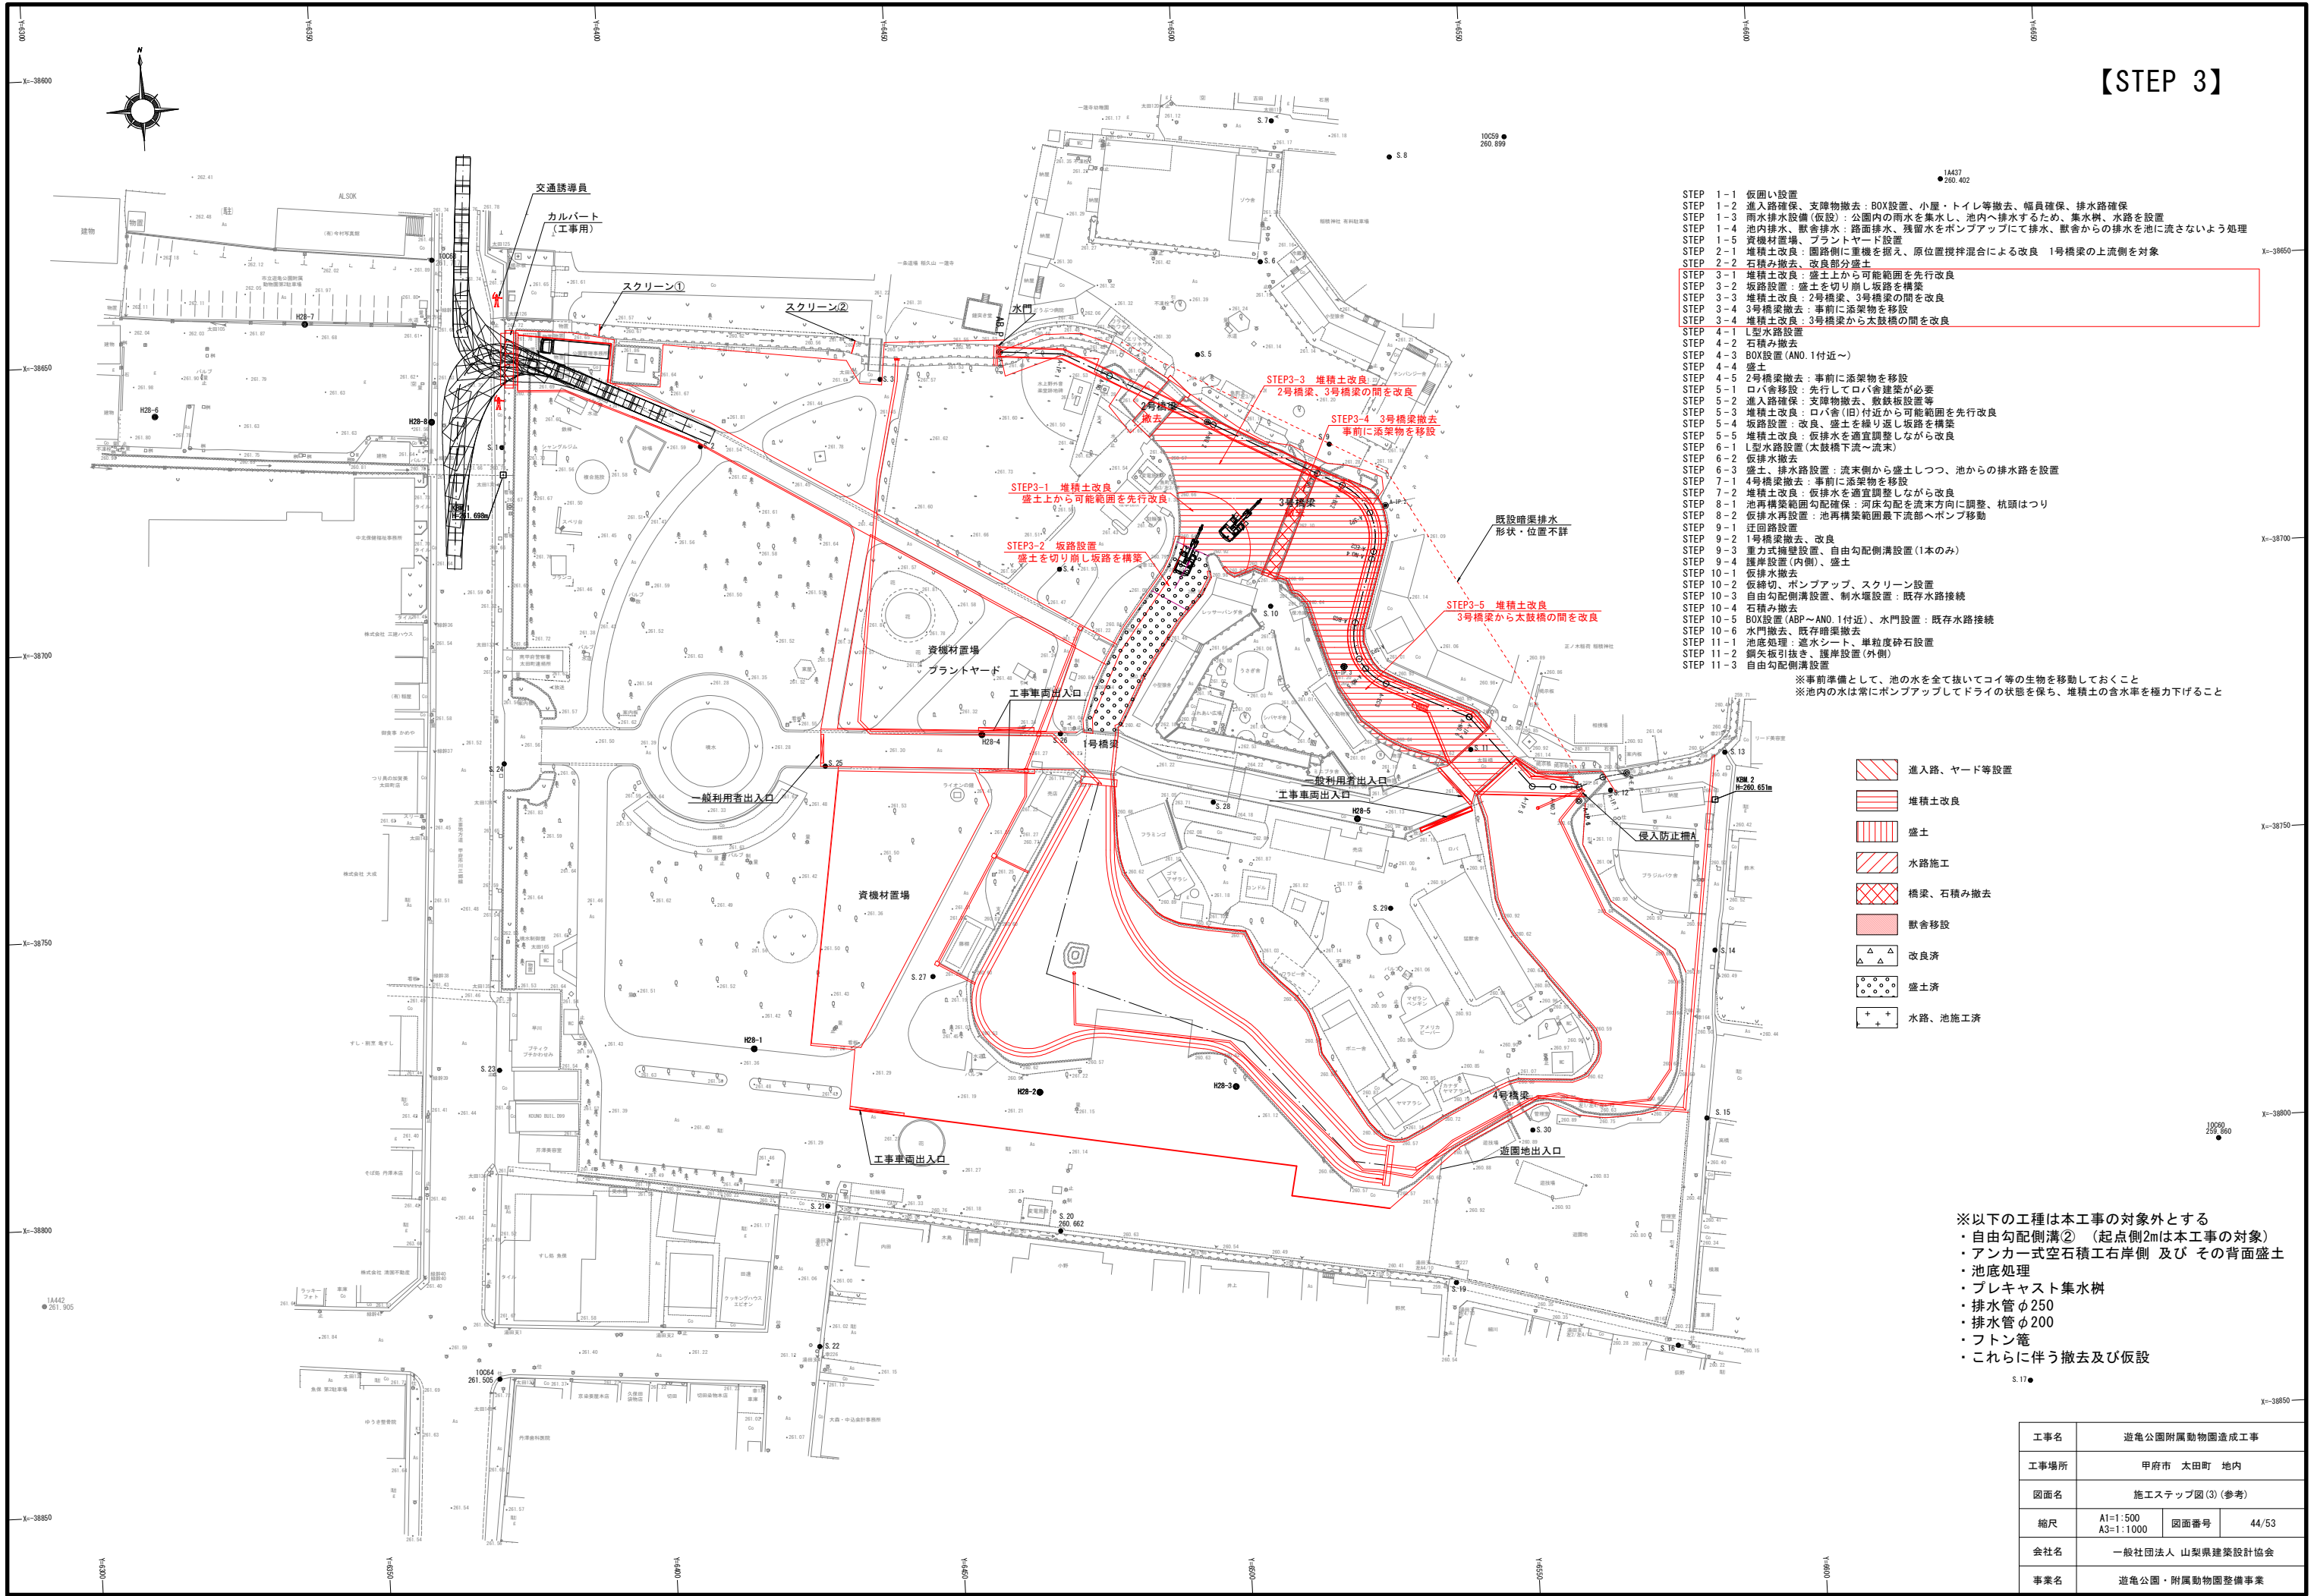

※以下の工種は本工事の対象外とする
・自由勾配側溝② (起点側2mは本工事の対象)
・アンカー式空石積工右岸側 及び その背面盛土
・池底処理
・プレキャスト集水樹
・排水管φ250
・排水管φ200
・フトン管
・これらに伴う撤去及び仮設

工事名	遊亀公園附属動物園造成工事		
工事場所	甲府市 太田町 地内		
図面名	施工ステップ図(3) (参考)		
縮尺	A1=1:500 A3=1:1000	図面番号	44/53
会社名	一般社団法人 山梨県建築設計協会		
事業名	遊亀公園・附属動物園整備事業		

【STEP 4】

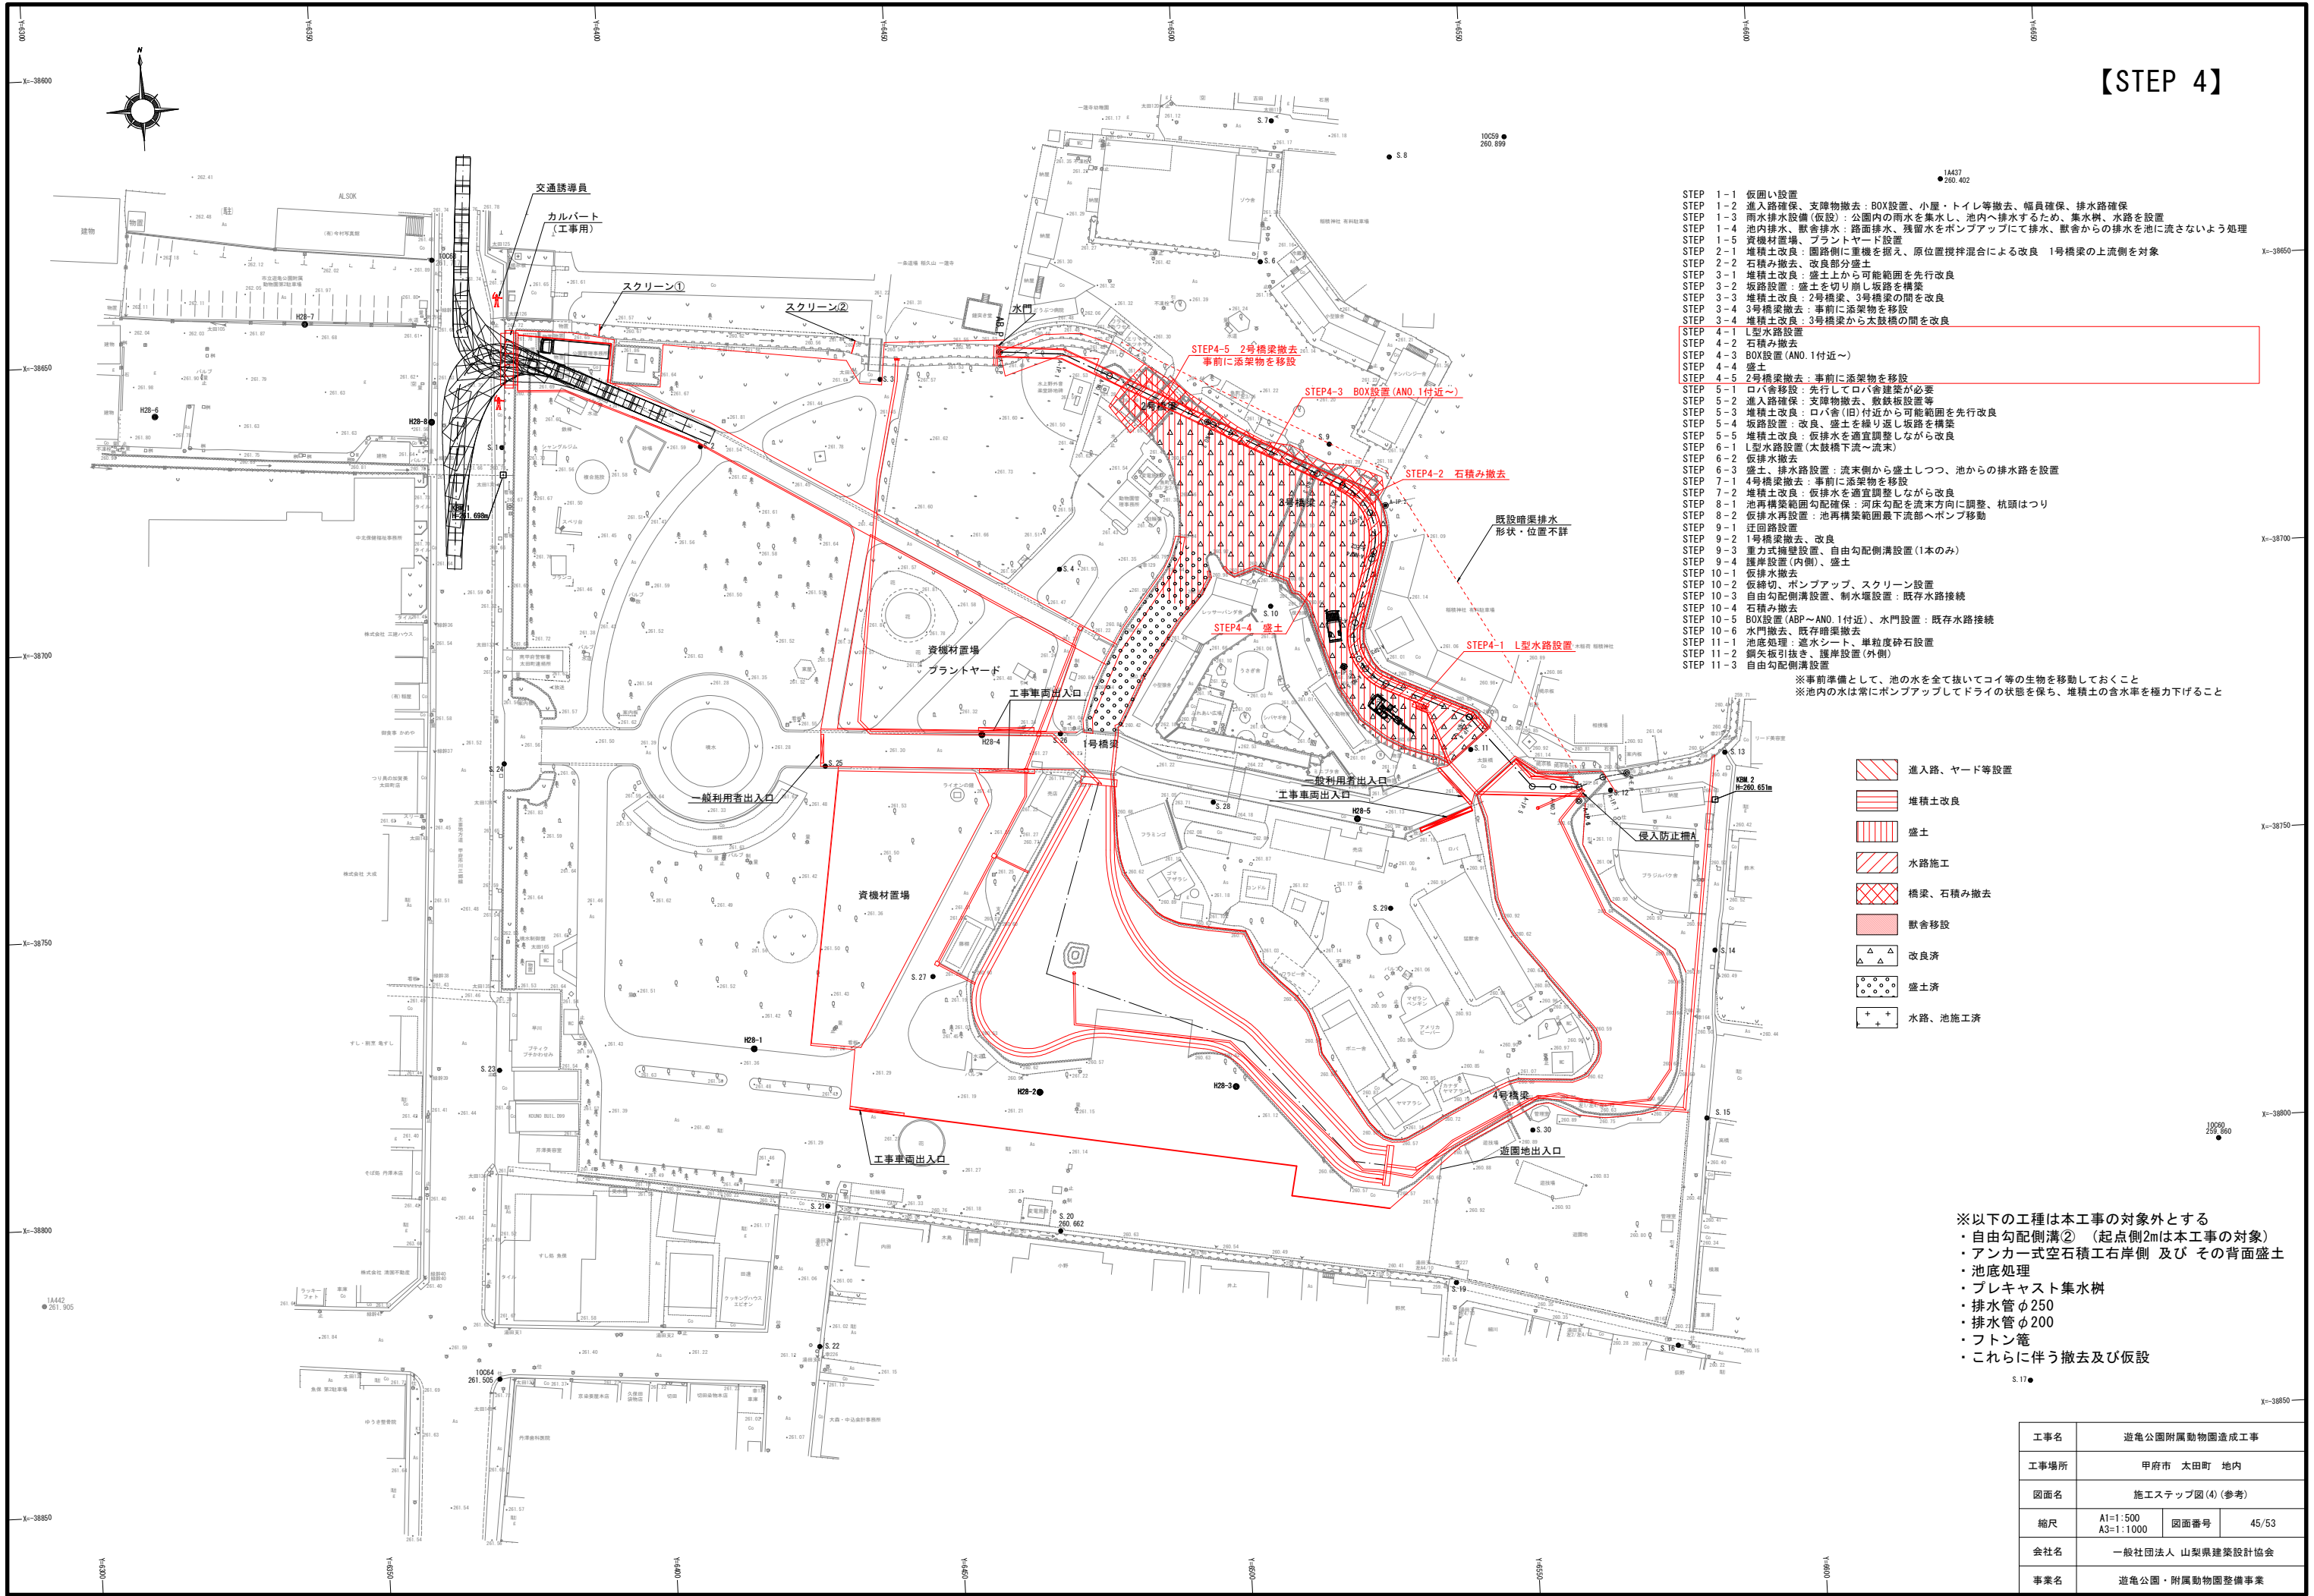

- STEP 1-1 仮囲い設置
STEP 1-2 進入路確保、支障物撤去：BOX設置、小屋・トイレ等撤去、幅員確保、排水路確保
STEP 1-3 雨水排水設備（仮設）：公園内の雨水を集水し、池内へ排水するため、集水溝、水路を設置
STEP 1-4 池内排水、獣舎排水：路面排水、残留水をポンプアップにて排水、獣舎からの排水を池に流さないよう処理
STEP 1-5 資機材置場、プラントヤード設置
STEP 2-1 堆積土改良：園路側に重機を据え、原位置攪拌混合による改良 1号橋梁の上流側を対象
STEP 2-2 石積み撤去、改良部分盛土
STEP 3-1 堆積土改良：盛土上から可能範囲を先行改良
STEP 3-2 坂路設置：盛土を切り崩し坂路を構築
STEP 3-3 堆積土改良：2号橋梁、3号橋梁の間を改良
STEP 3-4 3号橋梁撤去：事前に添架物を移設
STEP 3-4 堆積土改良：3号橋梁から太鼓橋の間を改良
STEP 4-1 L型水路設置
STEP 4-2 石積み撤去
STEP 4-3 BOX設置 (ANO. 1付近～)
STEP 4-4 盛土
STEP 4-5 2号橋梁撤去：事前に添架物を移設
STEP 5-1 ロバ舎移設：先行してロバ舎建築が必要
STEP 5-2 進入路確保：支障物撤去、敷鉄板設置等
STEP 5-3 堆積土改良：ロバ舎 (旧) 付近から可能範囲を先行改良
STEP 5-4 坂路設置、改良、盛土を繰り返し坂路を構築
STEP 5-5 堆積土改良、仮排水を適宜調整しながら改良
STEP 6-1 L型水路設置 (太鼓橋下流～流末)
STEP 6-2 仮排水撤去
STEP 6-3 盛土、排水路設置：流末側から盛土しつつ、池からの排水路を設置
STEP 7-1 4号橋梁撤去：事前に添架物を移設
STEP 7-2 堆積土改良：仮排水を適宜調整しながら改良
STEP 8-1 池再構築範囲勾配確保：河床勾配を流末方向に調整、杭頭はつり
STEP 8-2 仮排水再設置：池再構築範囲最下流部へポンプ移動
STEP 9-1 迂回路設置
STEP 9-2 1号橋梁撤去、改良
STEP 9-3 重力式擁壁設置、自由勾配側溝設置 (1本のみ)
STEP 9-4 護岸設置 (内側)、盛土
STEP 10-1 仮排水撤去
STEP 10-2 仮締切、ポンプアップ、スクリーン設置
STEP 10-3 自由勾配側溝設置、制水堰設置：既存水路接続
STEP 10-4 石積み撤去
STEP 10-5 BOX設置 (ABP～ANO. 1付近)、水門設置：既存水路接続
STEP 10-6 水門撤去、既存暗渠撤去
STEP 11-1 池底処理：透水シート、単粒度砕石設置
STEP 11-2 鋼矢板引抜き、護岸設置 (外側)
STEP 11-3 自由勾配側溝設置
- ※事前準備として、池の水を全て抜いてコイ等の生物を移動しておくこと
※池内の水は常にポンプアップしてドライの状態を保ち、堆積土の含水率を極力下げること

- 進入路、ヤード等設置
堆積土改良
盛土
水路施工
橋梁、石積み撤去
獣舎移設
改良済
盛土済
水路、池施工済

※以下の工種は本工事の対象外とする
・自由勾配側溝②（起点側2mは本工事の対象）
・アンカー式空石積工右岸側 及び その背面盛土
・池底処理
・プレキャスト集水樹
・排水管φ250
・排水管φ200
・フトン管
・これらに伴う撤去及び仮設

工事項目	遊亀公園附属動物園造成工事		
工事場所	甲府市 太田町 地内		
図面名	施工ステップ図 (4) (参考)		
縮尺	A1=1:500 A3=1:1000	図面番号	45/53
会社名	一般社団法人 山梨県建築設計協会		
事業名	遊亀公園・附属動物園整備事業		

【STEP 5】


- STEP 1-1 仮囲い設置
STEP 1-2 進入路確保、支障物撤去：BOX設置、小屋・トイレ等撤去、幅員確保、排水路確保
STEP 1-3 雨水排水設備（仮設）：公園内の雨水を集水し、池内へ排水するため、集水枘、水路を設置
STEP 1-4 池内排水、獣舎排水：路面排水、残留水をポンプアップにて排水、獣舎からの排水を池に流さないよう処理
STEP 1-5 資機材置場、プラントヤード設置
STEP 2-1 堆積土改良：園路側に重機を据え、原位置攪拌混合による改良 1号橋梁の上流側を対象
STEP 2-2 石積み撤去、改良部分盛土
STEP 3-1 堆積土改良：盛土上から可能範囲を先行改良
STEP 3-2 坂路設置：盛土を切り崩し坂路を構築
STEP 3-3 堆積土改良：2号橋梁、3号橋梁の間を改良
STEP 3-4 3号橋梁撤去：事前に添架物を移設
STEP 3-4 堆積土改良：3号橋梁から太鼓橋の間を改良
STEP 4-1 L型水路設置
STEP 4-2 石積み撤去
STEP 4-3 BOX設置（ANO.1付近～）
STEP 4-4 盛土
STEP 4-5 2号橋梁撤去：事前に添架物を移設
STEP 5-1 ロバ舎移設：先行してロバ舎建築が必要
STEP 5-2 進入路確保：支障物撤去、敷鉄板設置等
STEP 5-3 堆積土改良：ロバ舎（旧）付近から可能範囲を先行改良
STEP 5-4 坂路設置：改良、盛土を繰り返し坂路を構築
STEP 5-5 堆積土改良：仮排水を適宜調整しながら改良
STEP 6-1 L型水路設置（太鼓橋下流～流末）
STEP 6-2 仮排水撤去
STEP 6-3 盛土、排水路設置：流末側から盛土しつつ、池からの排水路を設置
STEP 7-1 4号橋梁撤去：事前に添架物を移設
STEP 7-2 堆積土改良：仮排水を適宜調整しながら改良
STEP 8-1 池再構築範囲勾配確保：河床勾配を流末方向に調整、杭頭はつり
STEP 8-2 仮排水再設置：池再構築範囲最下流部へポンプ移動
STEP 9-1 迂回路設置
STEP 9-2 1号橋梁撤去、改良
STEP 9-3 重力式擁壁設置、自由勾配側溝設置（1本のみ）
STEP 9-4 護岸設置（内側）、盛土
STEP 10-1 仮排水撤去
STEP 10-2 仮締切、ポンプアップ、スクリーン設置
STEP 10-3 自由勾配側溝設置、制水堰設置：既存水路接続
STEP 10-4 石積み撤去
STEP 10-5 BOX設置（ABP～ANO.1付近）、水門設置：既存水路接続
STEP 10-6 水門撤去、既存暗渠撤去
STEP 11-1 池底処理：透水シート、単粒度砕石設置
STEP 11-2 鋼矢板引抜き、護岸設置（外側）
STEP 11-3 自由勾配側溝設置
- ※事前準備として、池の水を全て抜いてコイ等の生物を移動しておくこと
※池内の水は常にポンプアップしてドライの状態を保ち、堆積土の含水率を極力下げること

- 進入路、ヤード等設置
堆積土改良
盛土
水路施工
橋梁、石積み撤去
獣舎移設
改良済
盛土済
水路、池施工済

※以下の工種は本工事の対象外とする
・自由勾配側溝②（起点側2mは本工事の対象）
・アンカー式空石積工右岸側 及び その背面盛土
・池底処理
・プレキャスト集水枘
・排水管φ250
・排水管φ200
・フトン管
・これらに伴う撤去及び仮設

工事名	遊亀公園附属動物園造成工事		
工事場所	甲府市 太田町 地内		
図面名	施工ステップ図(5) (参考)		
縮尺	A1=1:500 A3=1:1000	図面番号	46/53
会社名	一般社団法人 山梨県建築設計協会		
事業名	遊亀公園・附属動物園整備事業		

【STEP 6】

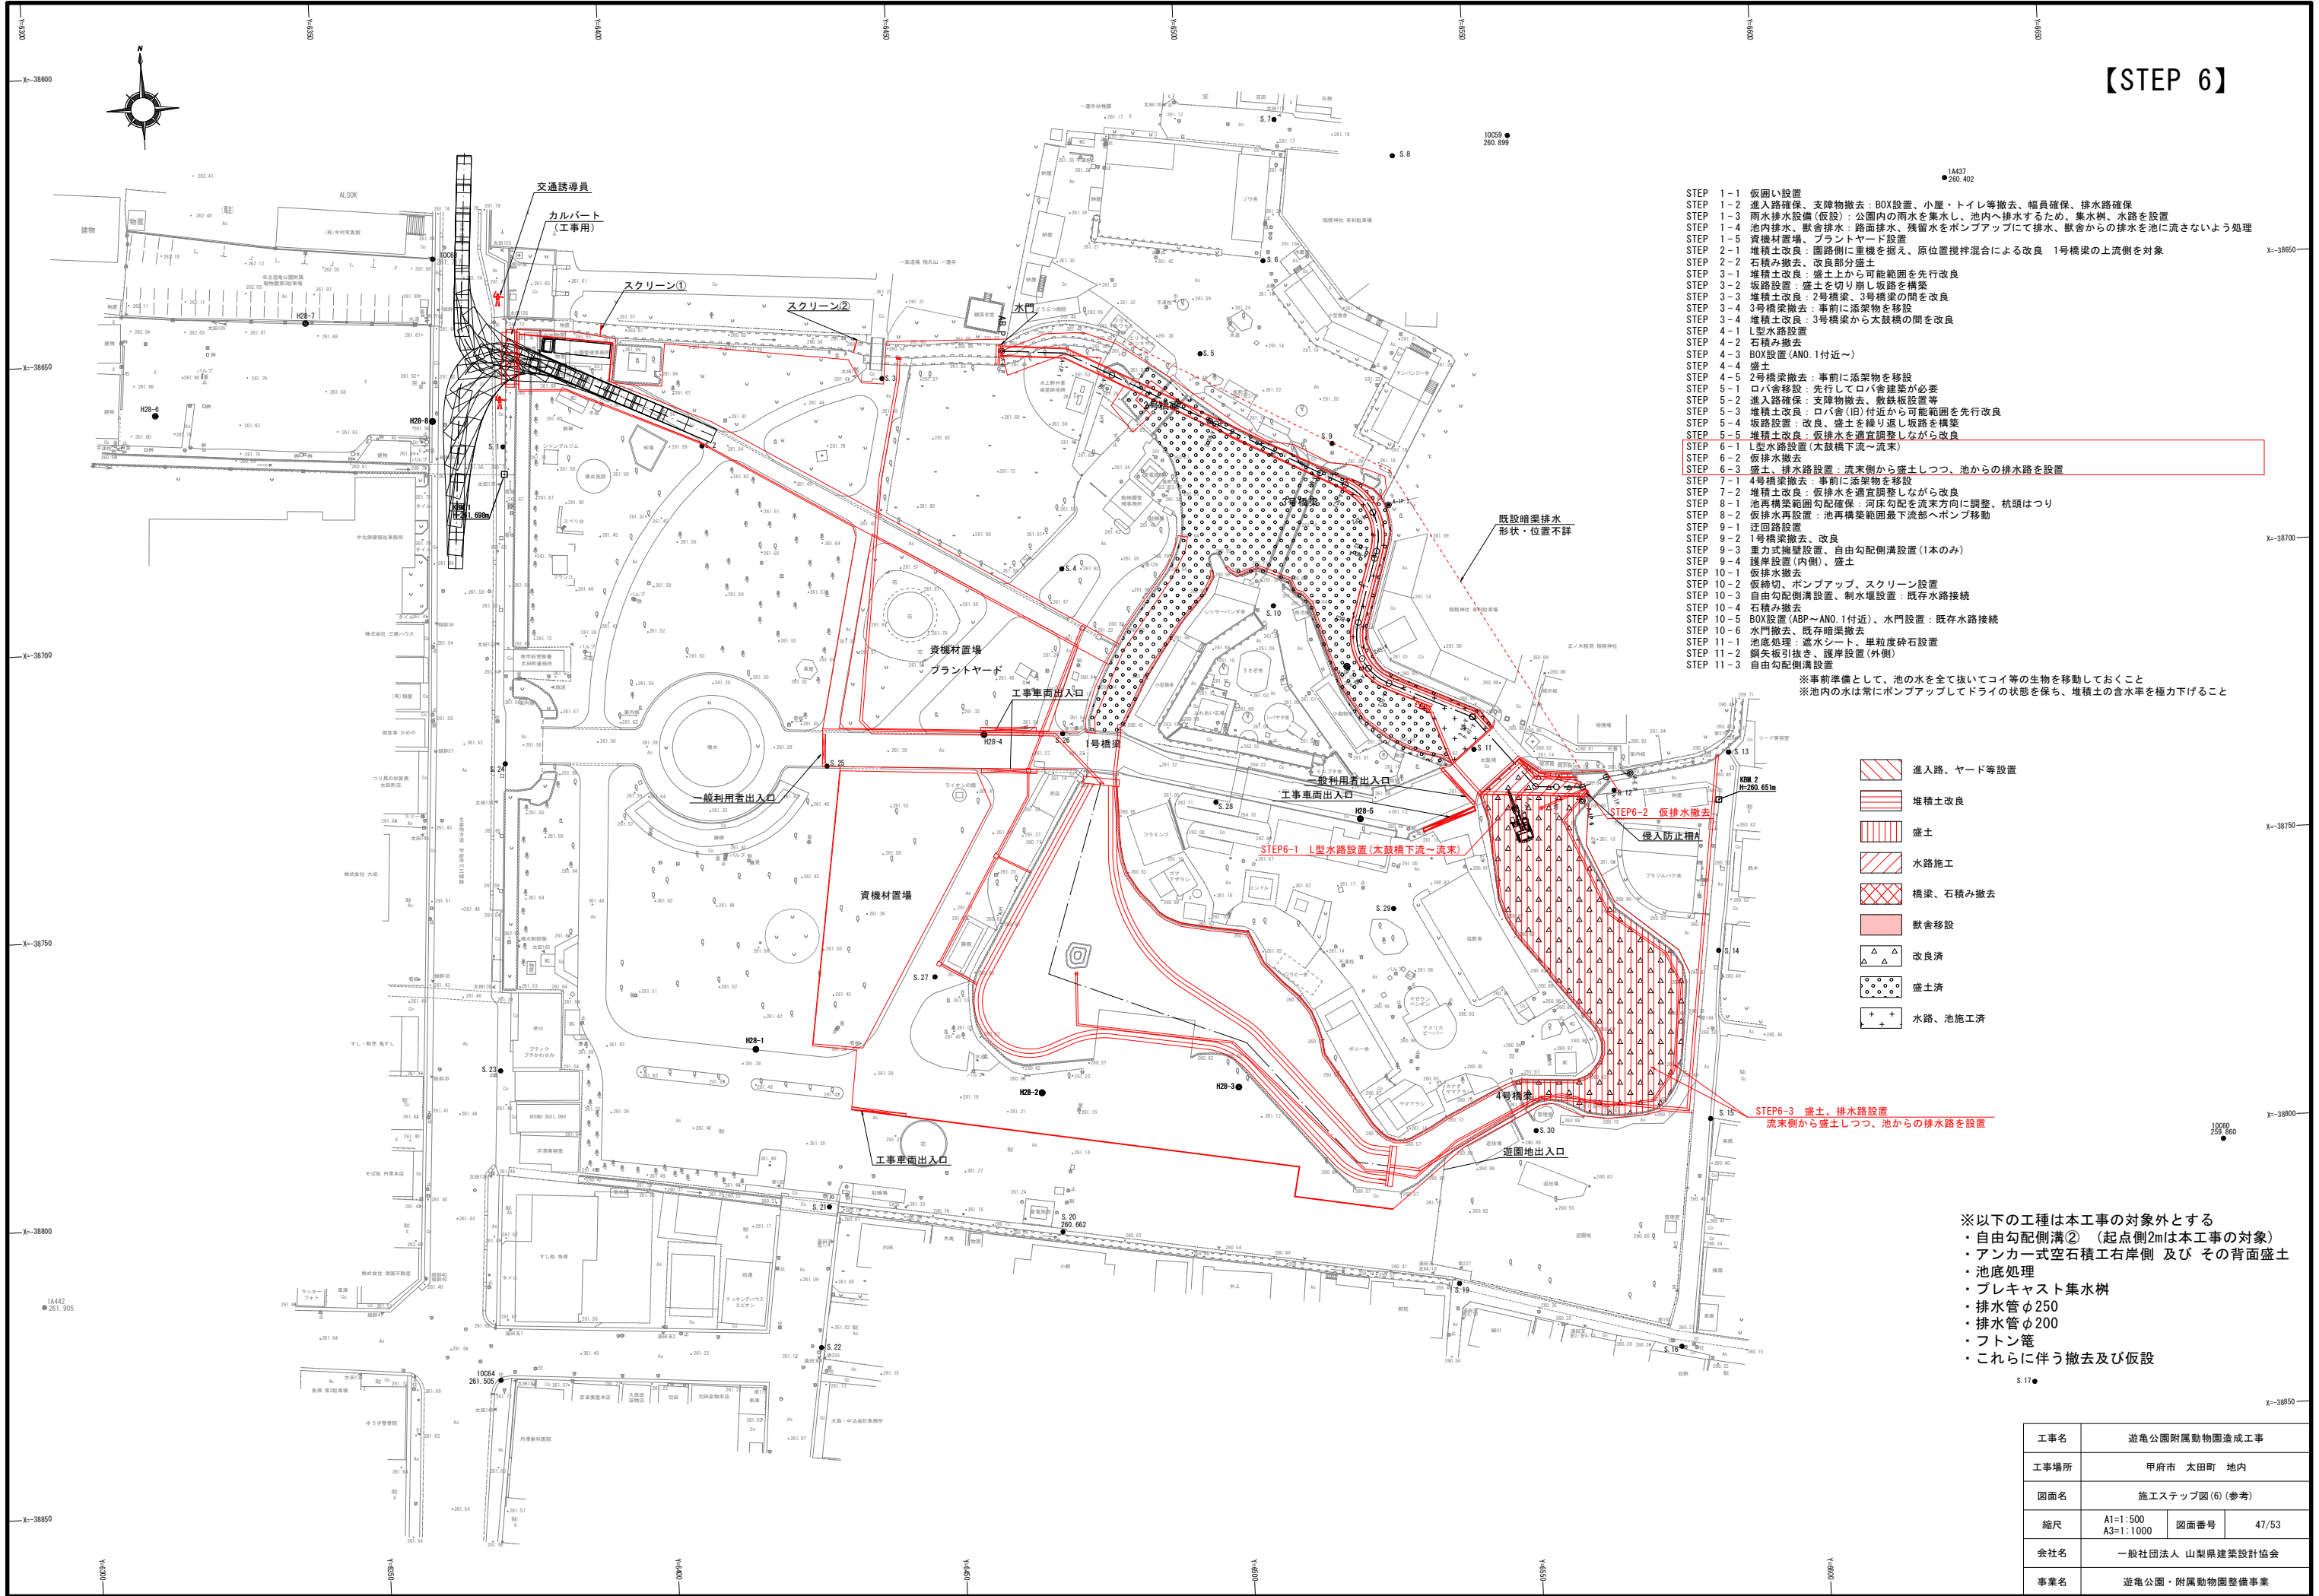

- STEP 1-1 仮囲い設置
STEP 1-2 進入路確保、支障物撤去：BOX設置、小屋・トイレ等撤去、幅員確保、排水路確保
STEP 1-3 雨水排水設備（仮設）：公園内の雨水を集水し、池内へ排水するため、集水樹、水路を設置
STEP 1-4 池内排水、獣舎排水：路面排水、残留水をポンプアップにて排水、獣舎からの排水を池に流さないよう処理
STEP 1-5 資機材置場、プラントヤード設置
STEP 2-1 堆積土改良：園路側に重機を据え、原位置攪拌混合による改良 1号橋梁の上流側を対象
STEP 2-2 石積み撤去、改良部分盛土
STEP 3-1 堆積土改良：盛土上から可能範囲を先行改良
STEP 3-2 坂路設置：盛土を切り崩し坂路を構築
STEP 3-3 堆積土改良：2号橋梁、3号橋梁の間を改良
STEP 3-4 3号橋梁撤去：事前に添架物を移設
STEP 3-4 堆積土改良：3号橋梁から太鼓橋の間を改良
STEP 4-1 L型水路設置
STEP 4-2 石積み撤去
STEP 4-3 BOX設置（ANO.1付近～）
STEP 4-4 盛土
STEP 4-5 2号橋梁撤去：事前に添架物を移設
STEP 5-1 ロバ舎移設：先行してロバ舎建築が必要
STEP 5-2 進入路確保：支障物撤去、敷鉄板設置等
STEP 5-3 堆積土改良：ロバ舎（旧）付近から可能範囲を先行改良
STEP 5-4 坂路設置：改良、盛土を繰り返し坂路を構築
STEP 5-5 堆積土改良：仮排水を適宜調整しながら改良
STEP 6-1 L型水路設置（太鼓橋下流～流末）
STEP 6-2 仮排水撤去
STEP 6-3 盛土、排水路設置：流末側から盛土しつつ、池からの排水路を設置
STEP 7-1 4号橋梁撤去：事前に添架物を移設
STEP 7-2 堆積土改良：仮排水を適宜調整しながら改良
STEP 8-1 池再構築範囲勾配確保：河床勾配を流末方向に調整、杭頭はつり
STEP 8-2 仮排水再設置：池再構築範囲最下流部へポンプ移動
STEP 9-1 迂回路設置
STEP 9-2 1号橋梁撤去、改良
STEP 9-3 重力式擁壁設置、自由勾配側溝設置（1本のみ）
STEP 9-4 護岸設置（内側）、盛土
STEP 10-1 仮排水撤去
STEP 10-2 仮締切、ポンプアップ、スクリーン設置
STEP 10-3 自由勾配側溝設置、制水堰設置：既存水路接続
STEP 10-4 石積み撤去
STEP 10-5 BOX設置（ABP～ANO.1付近）、水門設置：既存水路接続
STEP 10-6 水門撤去、既存暗渠撤去
STEP 11-1 池底処理：透水シート、単粒度砕石設置
STEP 11-2 鋼矢板引き、護岸設置（外側）
STEP 11-3 自由勾配側溝設置
- ※事前準備として、池の水を全て抜いてコイ等の生物を移動しておくこと
※池内の水は常にポンプアップしてドライの状態を保ち、堆積土の含水率を極力下げること

- 進入路、ヤード等設置
堆積土改良
盛土
水路施工
橋梁、石積み撤去
獣舎移設
改良済
盛土済
水路、池施工済

※以下の工種は本工事の対象外とする
・自由勾配側溝②（起点側2mは本工事の対象）
・アンカー式空石積工右岸側 及び その背面盛土
・池底処理
・プレキャスト集水樹
・排水管φ250
・排水管φ200
・フトン管
・これらに伴う撤去及び仮設

工事名	遊亀公園附属動物園造成工事		
工事場所	甲府市 太田町 地内		
図面名	施工ステップ図(6) (参考)		
縮尺	A1=1:500 A3=1:1000	図面番号	47/53
会社名	一般社団法人 山梨県建築設計協会		
事業名	遊亀公園・附属動物園整備事業		

【STEP 7】

- STEP 1-1 仮囲い設置
STEP 1-2 進入路確保、支障物撤去：BOX設置、小屋・トイレ等撤去、幅員確保、排水路確保
STEP 1-3 雨水排水設備（仮設）：公園内の雨水を集水し、池内へ排水するため、集水樹、水路を設置
STEP 1-4 池内排水、獣舎排水：路面排水、残留水をポンプアップにて排水、獣舎からの排水を池に流さないよう処理
STEP 1-5 資機材置場、プラントヤード設置
STEP 2-1 堆積土改良：園路側に重機を据え、原位置攪拌混合による改良 1号橋梁の上流側を対象
STEP 2-2 石積み撤去、改良部分盛土
STEP 3-1 堆積土改良：盛土上から可能範囲を先行改良
STEP 3-2 坂路設置：盛土を切り崩し坂路を構築
STEP 3-3 堆積土改良：2号橋梁、3号橋梁の間を改良
STEP 3-4 3号橋梁撤去：事前に添築物を移設
STEP 3-4 堆積土改良：3号橋梁から太鼓橋の間を改良
STEP 4-1 L型水路設置
STEP 4-2 石積み撤去
STEP 4-3 BOX設置（ANO.1付近～）
STEP 4-4 盛土
STEP 4-5 2号橋梁撤去：事前に添築物を移設
STEP 5-1 ロバ舎移設：先行してロバ舎建築が必要
STEP 5-2 進入路確保：支障物撤去、敷鉄板設置等
STEP 5-3 堆積土改良：ロバ舎（旧）付近から可能範囲を先行改良
STEP 5-4 坂路設置、改良、盛土を繰り返し坂路を構築
STEP 5-5 堆積土改良、仮排水を適宜調整しながら改良
STEP 6-1 L型水路設置（太鼓橋下流～流末）
STEP 6-2 仮排水撤去
STEP 6-3 盛土、排水路設置：流末側から盛土しつつ、池からの排水路を設置
STEP 7-1 4号橋梁撤去：事前に添築物を移設
STEP 7-2 堆積土改良：仮排水を適宜調整しながら改良
STEP 8-1 池再構築範囲勾配確保：河床勾配を流末方向に調整、枕頭はつり
STEP 8-2 仮排水再設置：池再構築範囲最下流部へポンプ移動
STEP 9-1 迂回路設置
STEP 9-2 1号橋梁撤去、改良
STEP 9-3 重力式擁壁設置、自由勾配側溝設置（1本のみ）
STEP 9-4 護岸設置（内側）、盛土
STEP 10-1 仮排水撤去
STEP 10-2 仮締切、ポンプアップ、スクリーン設置
STEP 10-3 自由勾配側溝設置、制水堰設置：既存水路接続
STEP 10-4 石積み撤去
STEP 10-5 BOX設置（ABP～ANO.1付近）、水門設置：既存水路接続
STEP 10-6 水門撤去、既存暗渠撤去
STEP 11-1 池底処理、遮水シート、単粒度砕石設置
STEP 11-2 鋼矢板引抜き、護岸設置（外側）
STEP 11-3 自由勾配側溝設置
- ※事前準備として、池の水を全て抜いてコイ等の生物を移動しておくこと
※池内の水は常にポンプアップしてドライの状態を保ち、堆積土の含水率を極力下げること

- 進入路、ヤード等設置
堆積土改良
盛土
水路施工
橋梁、石積み撤去
獣舎移設
改良済
盛土済
水路、池施工済

- ※以下の工種は本工事の対象外とする
・自由勾配側溝②（起点側2mは本工事の対象）
・アンカー式空石積工右岸側 及び その背面盛土
・池底処理
・プレキャスト集水樹
・排水管φ250
・排水管φ200
・フトン管
・これらに伴う撤去及び仮設

工事名	遊亀公園附属動物園造成工事		
工事場所	甲府市 太田町 地内		
図面名	施工ステップ図(7) (参考)		
縮尺	A1=1:500 A3=1:1000	図面番号	48/53
会社名	一般社団法人 山梨県建築設計協会		
事業名	遊亀公園・附属動物園整備事業		

【STEP 8】


- STEP 1-1 仮囲い設置
STEP 1-2 進入路確保、支障物撤去：BOX設置、小屋・トイレ等撤去、幅員確保、排水路確保
STEP 1-3 雨水排水設備（仮設）：公園内の雨水を集水し、池内へ排水するため、集水樹、水路を設置
STEP 1-4 池内排水、獣舎排水：路面排水、残留水をポンプアップにて排水、獣舎からの排水を池に流さないよう処理
STEP 1-5 資機材置場、プラントヤード設置
STEP 2-1 堆積土改良：園路側に重機を据え、原位置攪拌混合による改良 1号橋梁の上流側を対象
STEP 2-2 石積み撤去、改良部分盛土
STEP 3-1 堆積土改良：盛土上から可能範囲を先行改良
STEP 3-2 坂路設置：盛土を切り崩し坂路を構築
STEP 3-3 堆積土改良：2号橋梁、3号橋梁の間を改良
STEP 3-4 3号橋梁撤去：事前に添架物を移設
STEP 4-1 堆積土改良：3号橋梁から太鼓橋の間を改良
STEP 4-2 L型水路設置
STEP 4-3 石積み撤去
STEP 4-4 BOX設置（ANO.1付近～）
STEP 4-5 盛土
STEP 5-1 2号橋梁撤去：事前に添架物を移設
STEP 5-2 ロバ舎移設：先行してロバ舎建築が必要
STEP 5-3 進入路確保：支障物撤去、敷鉄板設置等
STEP 5-4 堆積土改良：ロバ舎（旧）付近から可能範囲を先行改良
STEP 5-5 坂路設置：改良、盛土を繰り返し坂路を構築
STEP 6-1 堆積土改良：仮排水を適宜調整しながら改良
STEP 6-2 L型水路設置（太鼓橋下流～流末）
STEP 6-3 仮排水撤去
STEP 7-1 盛土、排水路設置：流末側から盛土しつつ、池からの排水路を設置
STEP 7-2 4号橋梁撤去：事前に添架物を移設
STEP 8-1 堆積土改良：仮排水を適宜調整しながら改良
STEP 8-2 BOX設置（ANO.1付近～）
STEP 9-1 迂回路設置
STEP 9-2 1号橋梁撤去、改良
STEP 9-3 重力式擁壁設置、自由勾配側溝設置（1本のみ）
STEP 9-4 護岸設置（内側）、盛土
STEP 10-1 仮排水撤去
STEP 10-2 仮締切、ポンプアップ、スクリーン設置
STEP 10-3 自由勾配側溝設置、制水堰設置：既存水路接続
STEP 10-4 石積み撤去
STEP 10-5 BOX設置（ABP～ANO.1付近）、水門設置：既存水路接続
STEP 10-6 水門撤去、既存暗渠撤去
STEP 11-1 池底処理：透水シート、単粒度砕石設置
STEP 11-2 鋼矢板引抜き、護岸設置（外側）
STEP 11-3 自由勾配側溝設置
- ※事前準備として、池の水を全て抜いてコイ等の生物を移動しておくこと
※池内の水は常にポンプアップしてドライの状態を保ち、堆積土の含水率を極力下げること

- 進入路、ヤード等設置
堆積土改良
盛土
水路施工
橋梁、石積み撤去
獣舎移設
改良済
盛土済
水路、池施工済

※以下の工種は本工事の対象外とする
・自由勾配側溝②（起点側2mは本工事の対象）
・アンカー式空石積工右岸側 及び その背面盛土
・池底処理
・プレキャスト集水樹
・排水管φ250
・排水管φ200
・フトン管
・これらに伴う撤去及び仮設


工事名	遊亀公園附属動物園造成工事		
工事場所	甲府市 太田町 地内		
図面名	施工ステップ図(8) (参考)		
縮尺	A1=1:500 A3=1:1000	図面番号	49/53
会社名	一般社団法人 山梨県建築設計協会		
事業名	遊亀公園・附属動物園整備事業		

【STEP 9】

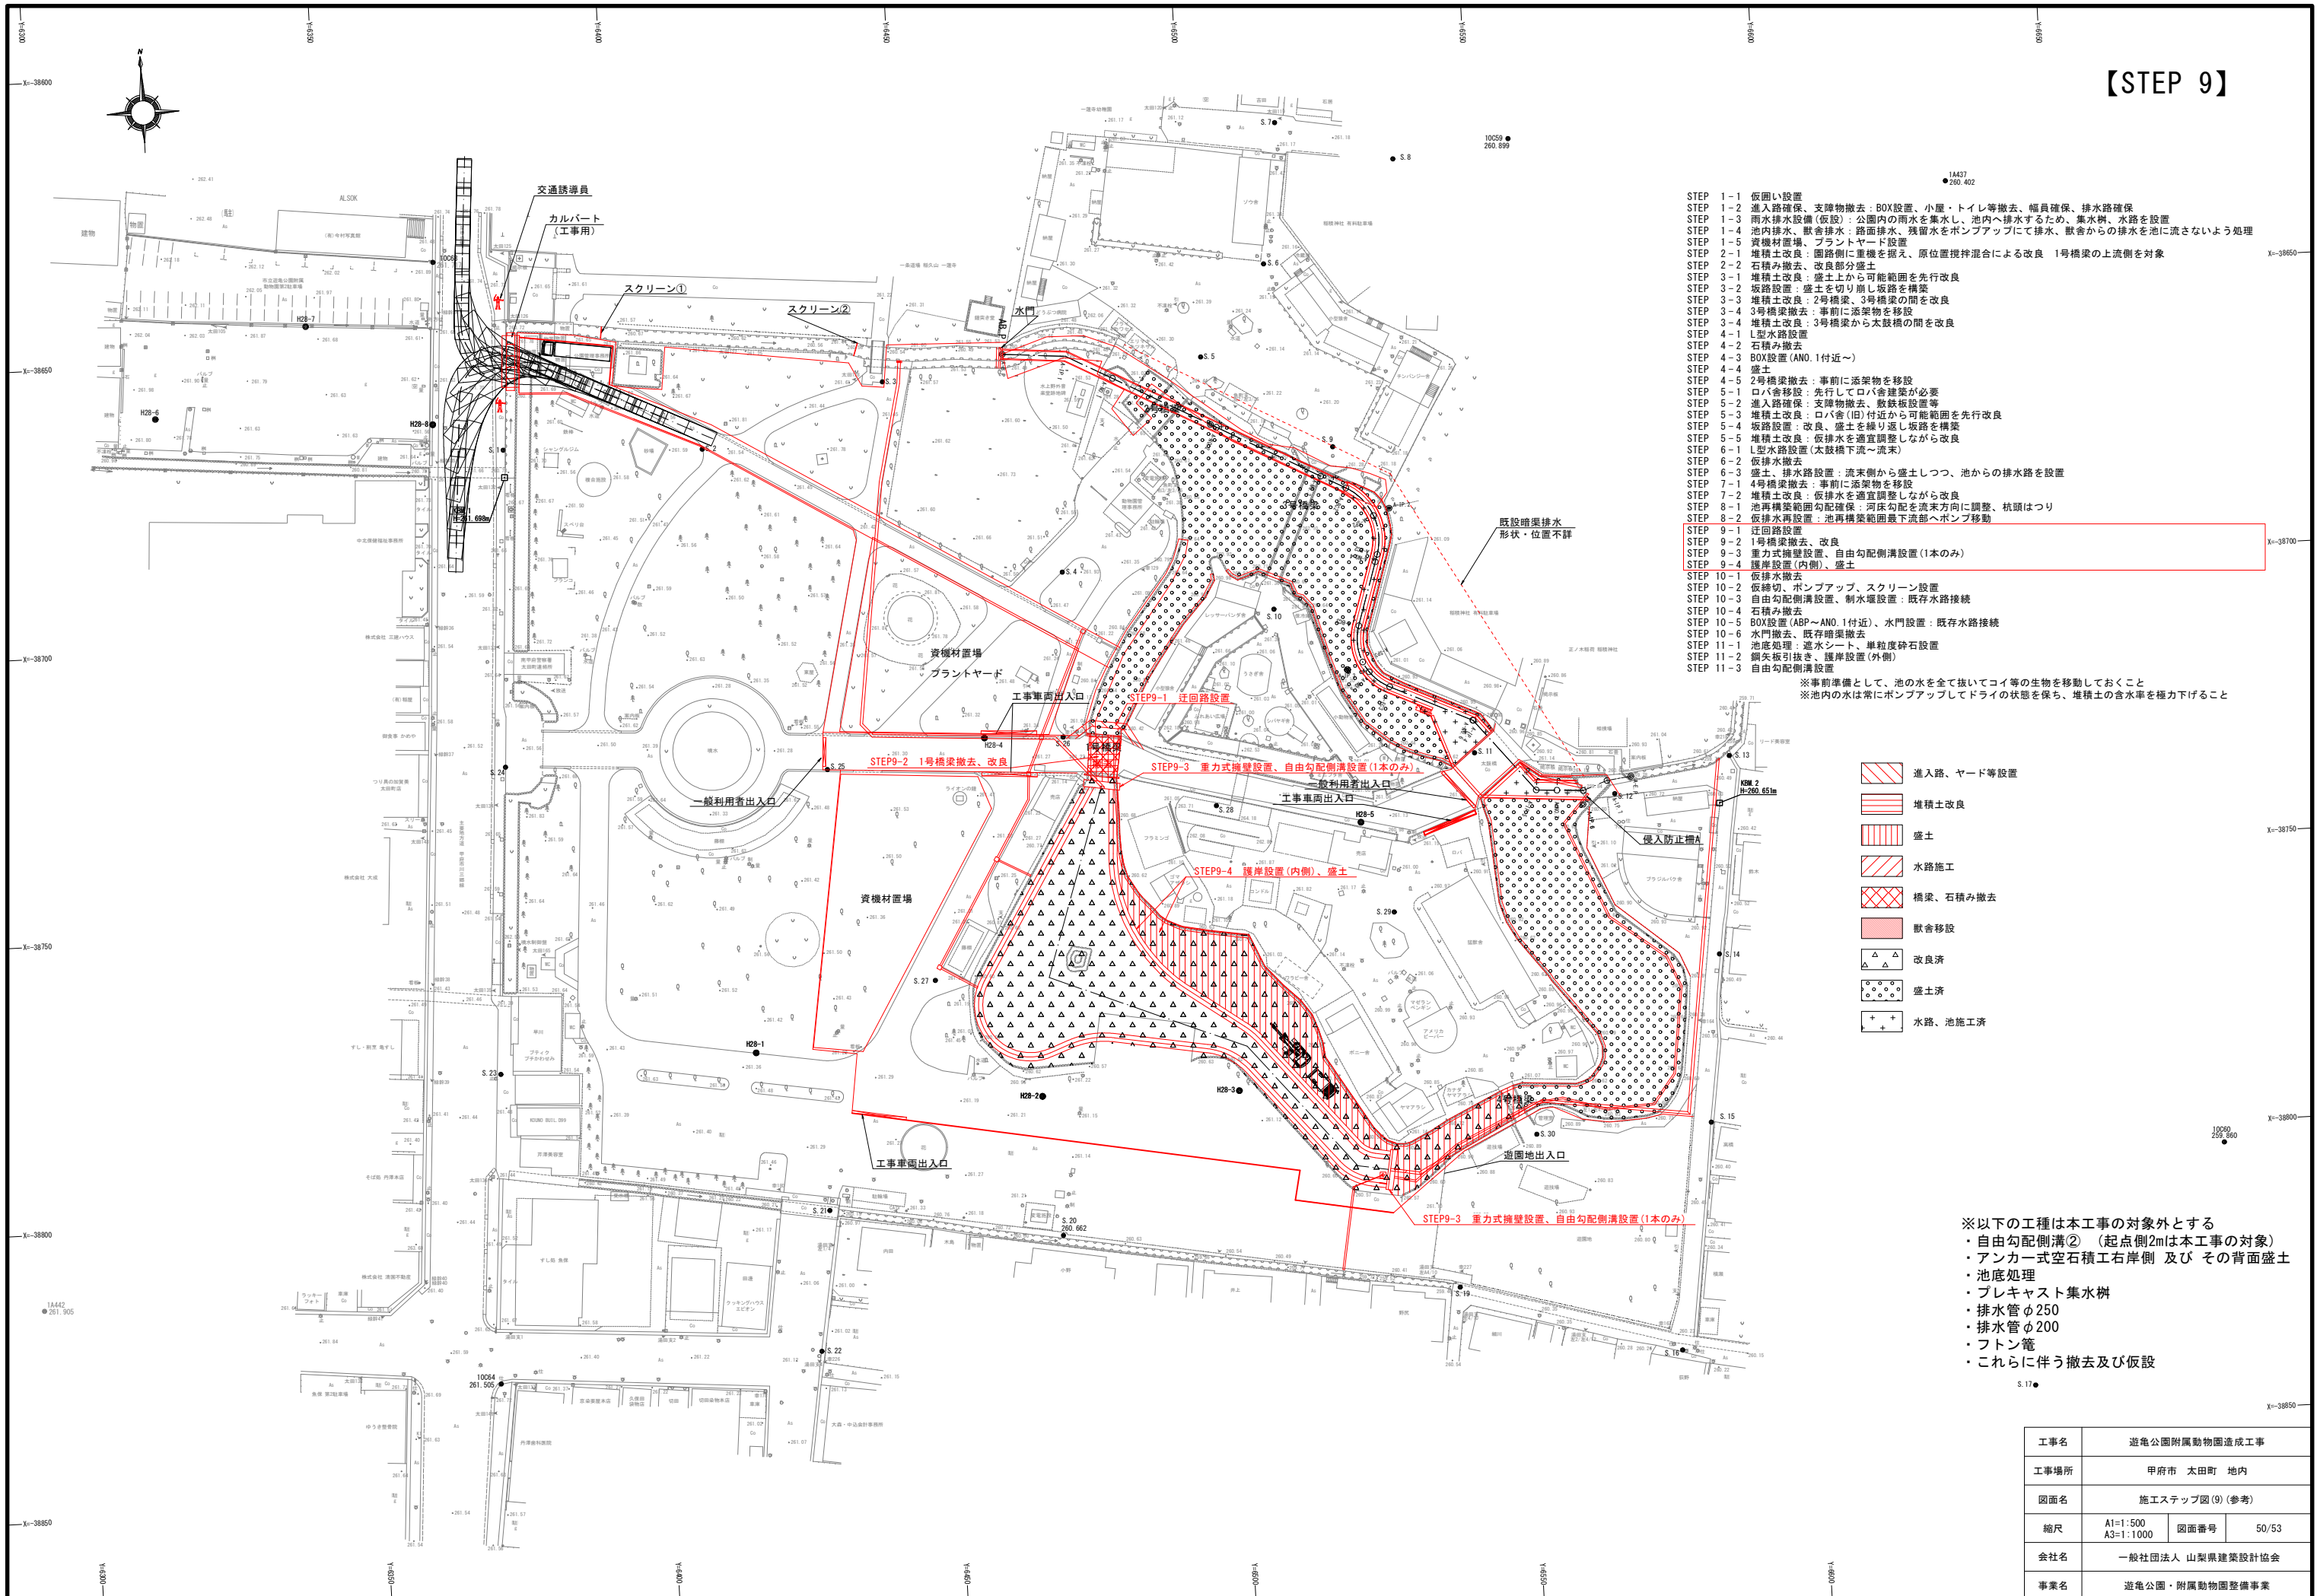

工事名	遊亀公園附属動物園造成工事		
工事場所	甲府市 太田町 地内		
図面名	施工ステップ図(9) (参考)		
縮尺	A1=1:500 A3=1:1000	図面番号	50/53
会社名	一般社団法人 山梨果建策設計協会		
事業名	遊亀公園・附属動物園整備事業		

【STEP 10】

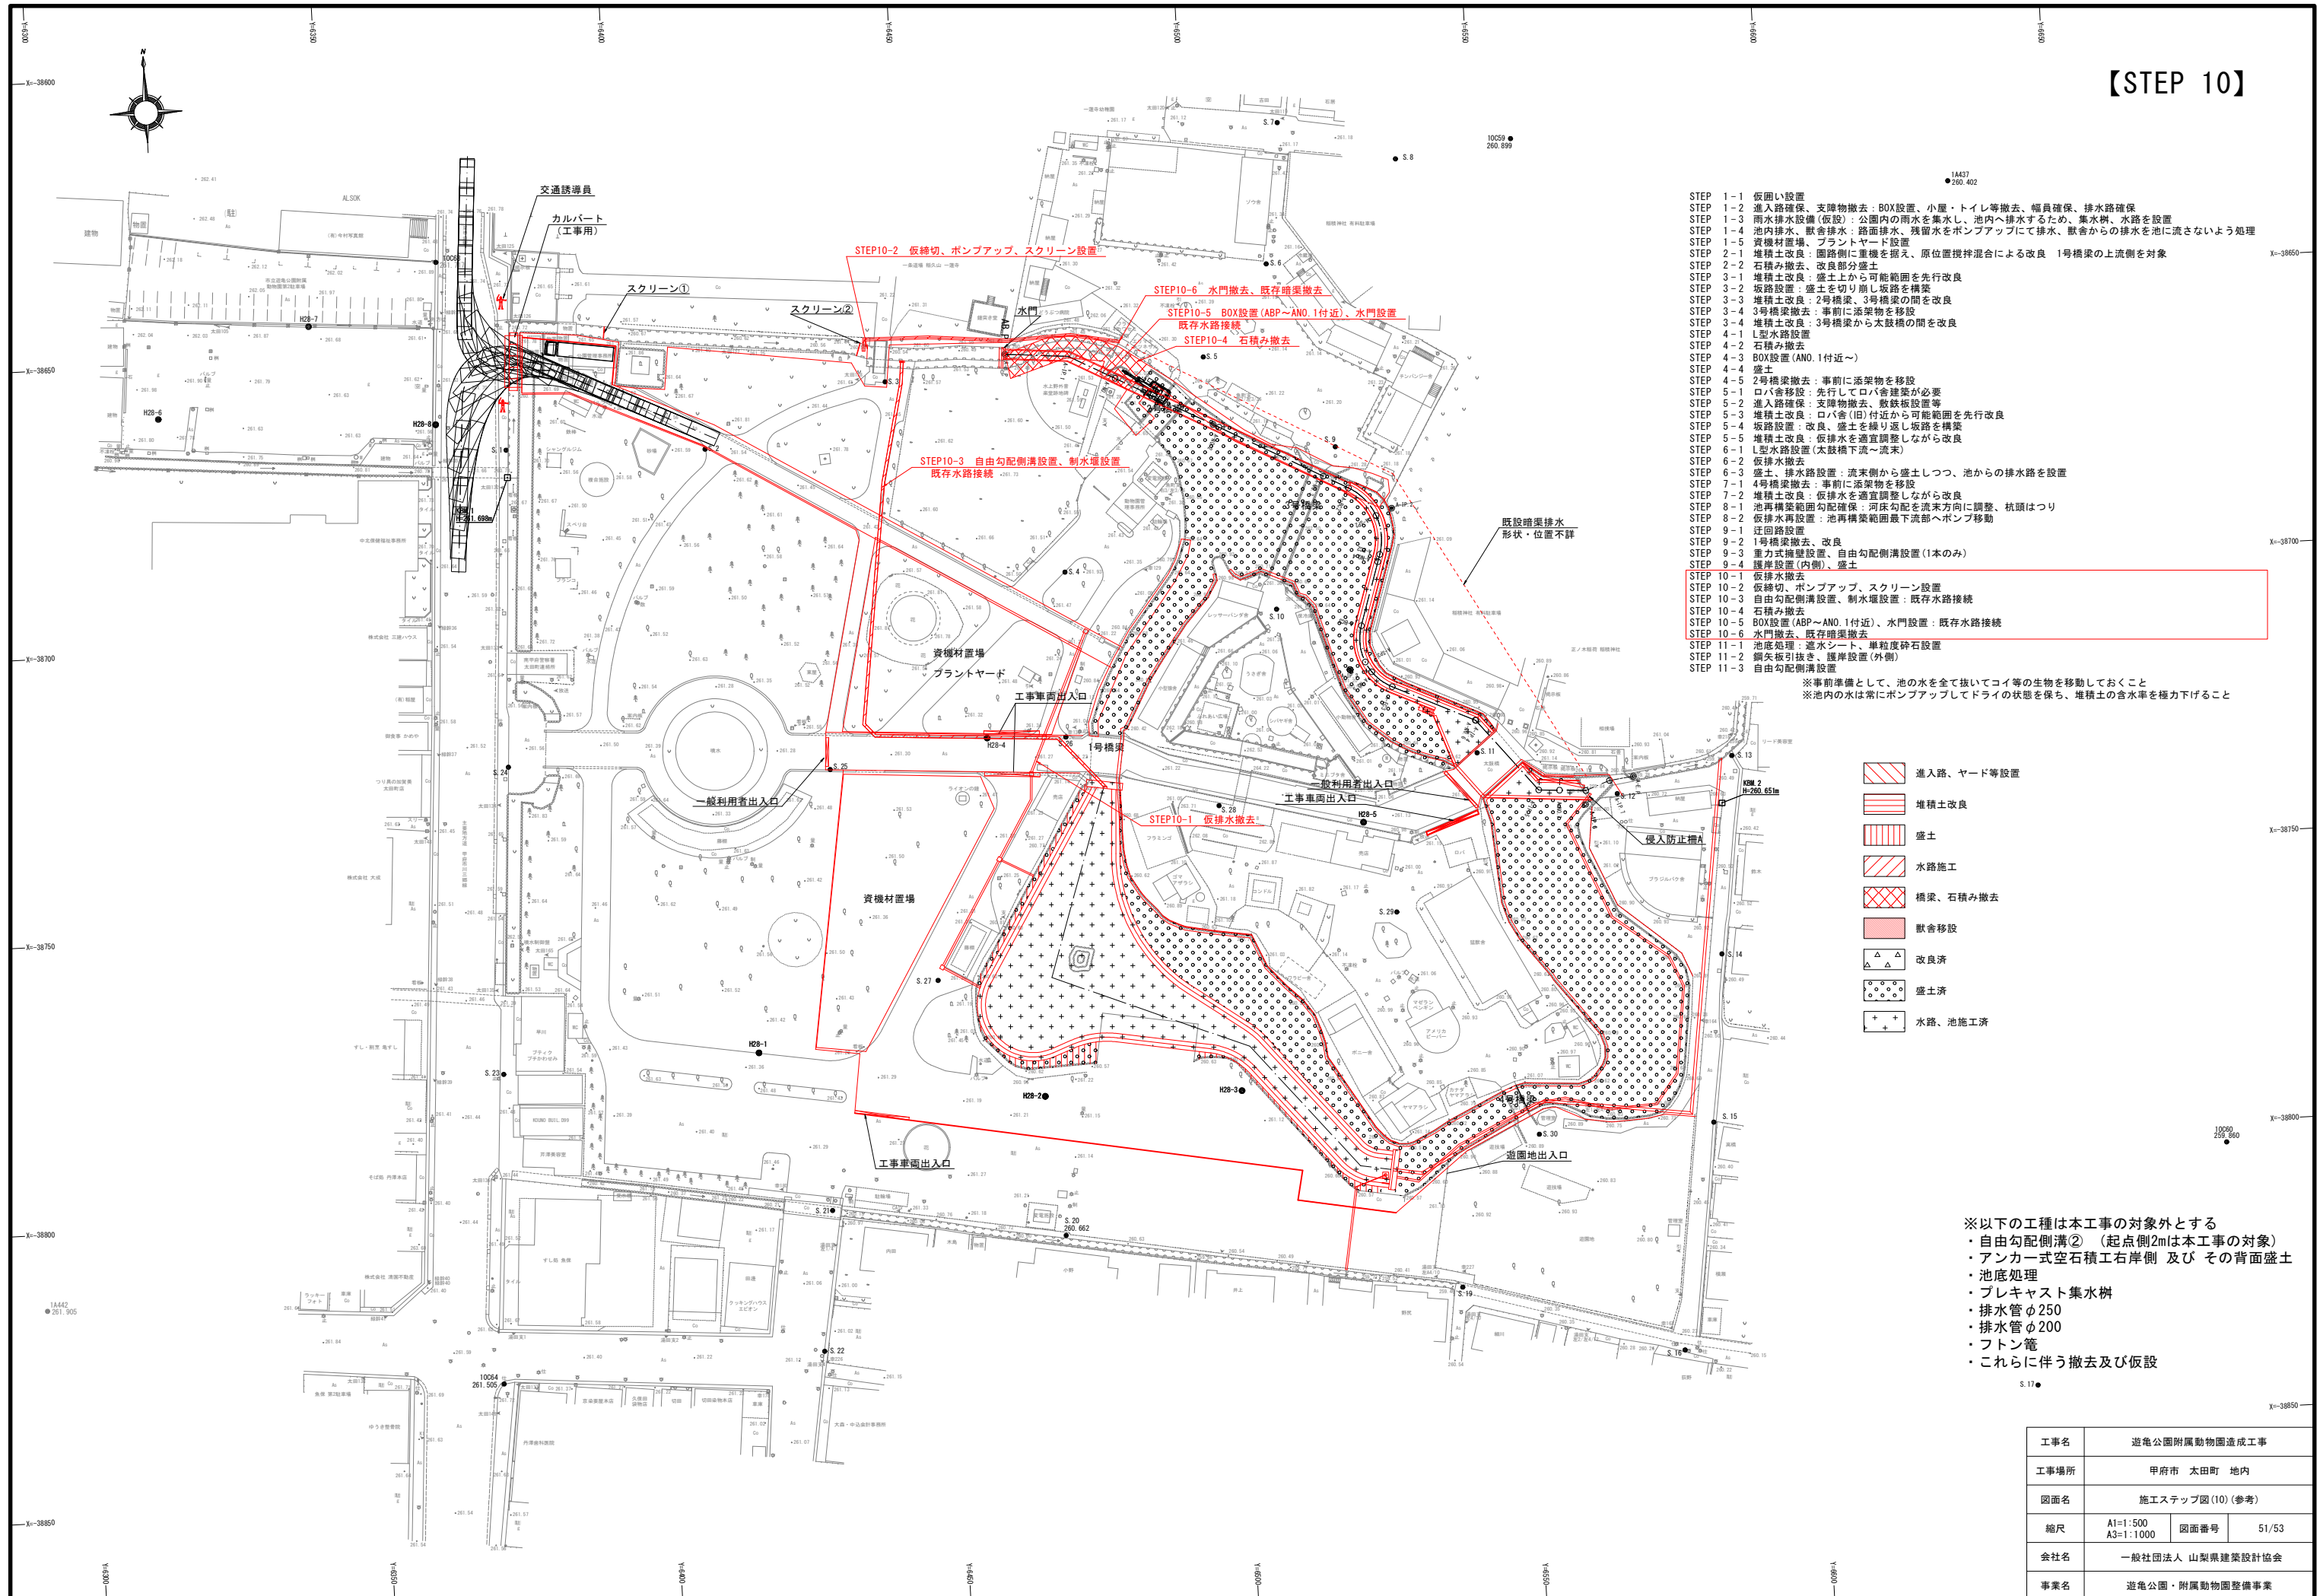

工事名	道徳公園附属動物園造成工事		
工事場所	甲府市 太田町 地内		
図面名	施工ステップ図(10) (参考)		
縮尺	A1=1:500 A3=1:1000	図面番号	51/53
会社名	一般社団法人 山梨県建築設計協会		
事業名	道徳公園・附属動物園整備事業		

【STEP 11】


- STEP 1-1 仮囲い設置
STEP 1-2 進入路確保、支障物撤去：BOX設置、小屋・トイレ等撤去、幅員確保、排水路確保
STEP 1-3 雨水排水設備（仮設）：公園内の雨水を集水し、池内へ排水するため、集水溝、水路を設置
STEP 1-4 池内排水、獣舎排水：路面排水、残留水をポンプアップにて排水、獣舎からの排水を池に流さないよう処理
STEP 1-5 資機材倉庫、プラントヤード設置
STEP 2-1 堆積土改良：園路側に重機を据え、原位置攪拌混合による改良 1号橋梁の上流側を対象
STEP 2-2 石積み撤去、改良部分盛土
STEP 3-1 堆積土改良：盛土上から可能範囲を先行改良
STEP 3-2 坂路設置：盛土を切り崩し坂路を構築
STEP 3-3 堆積土改良：2号橋梁、3号橋梁の間を改良
STEP 3-4 3号橋梁撤去：事前に添架物を移設
STEP 4-1 堆積土改良：3号橋梁から太鼓橋の間を改良
STEP 4-2 L型水路設置
STEP 4-3 石積み撤去
STEP 4-4 BOX設置（ANO.1付近～）
STEP 4-5 盛土
STEP 5-1 2号橋梁撤去：事前に添架物を移設
STEP 5-2 ロバ舎移設：先行してロバ舎建築が必要
STEP 5-3 進入路確保：支障物撤去、敷鉄板設置等
STEP 5-4 堆積土改良：ロバ舎（旧）付近から可能範囲を先行改良
STEP 5-5 坂路設置、改良、盛土を繰り返し坂路を構築
STEP 6-1 堆積土改良、仮排水を適宜調整しながら改良
STEP 6-2 L型水路設置（太鼓橋下流～流末）
STEP 6-3 仮排水撤去
STEP 7-1 盛土、排水路設置：流末側から盛土しつつ、池からの排水路を設置
STEP 7-2 4号橋梁撤去：事前に添架物を移設
STEP 7-3 堆積土改良：仮排水を適宜調整しながら改良
STEP 8-1 池再構築範囲勾配確保：河床勾配を流末方向に調整、杭頭はつり
STEP 8-2 仮排水再設置：池再構築範囲最下流部へポンプ移動
STEP 9-1 迂回路設置
STEP 9-2 1号橋梁撤去、改良
STEP 9-3 重力式擁壁設置、自由勾配側溝設置（1本のみ）
STEP 9-4 護岸設置（内側）、盛土
STEP 10-1 仮排水撤去
STEP 10-2 仮締切、ポンプアップ、スクリーン設置
STEP 10-3 自由勾配側溝設置、制水堰設置：既存水路接続
STEP 10-4 石積み撤去
STEP 10-5 BOX設置（ABP～ANO.1付近）、水門設置：既存水路接続
STEP 10-6 水門撤去、既存暗渠撤去
STEP 11-1 池底処理：遮水シート、単粒度砕石設置
STEP 11-2 鋼矢板引抜き、護岸設置（外側）
STEP 11-3 自由勾配側溝設置

※事前準備として、池の水を全て抜いてコイ等の生物を移動しておくこと
※池内の水は常にポンプアップしてドライの状態を保ち、堆積土の含水率を極力下げる

- 進入路、ヤード等設置
堆積土改良
盛土
水路施工
橋梁、石積み撤去
獣舎移設
改良済
盛土済
水路、池施工済

- ※以下の工種を本工事の対象とする
・自由勾配側溝②（起点側2mは本工事の対象）
・アンカー式空石積工右岸側 及び その背面盛土
・池底処理
・プレキャスト集水樹
・排水管φ250
・排水管φ200
・フトン管
・これらに伴う撤去及び仮設

工事名	遊亀公園附属動物園造成工事		
工事場所	甲府市 太田町 地内		
図面名	施工ステップ図(11) (参考)		
縮尺	A1=1:500 A3=1:1000	図面番号	52/53
会社名	一般社団法人 山梨県建築設計協会		
事業名	遊亀公園・附属動物園整備事業		

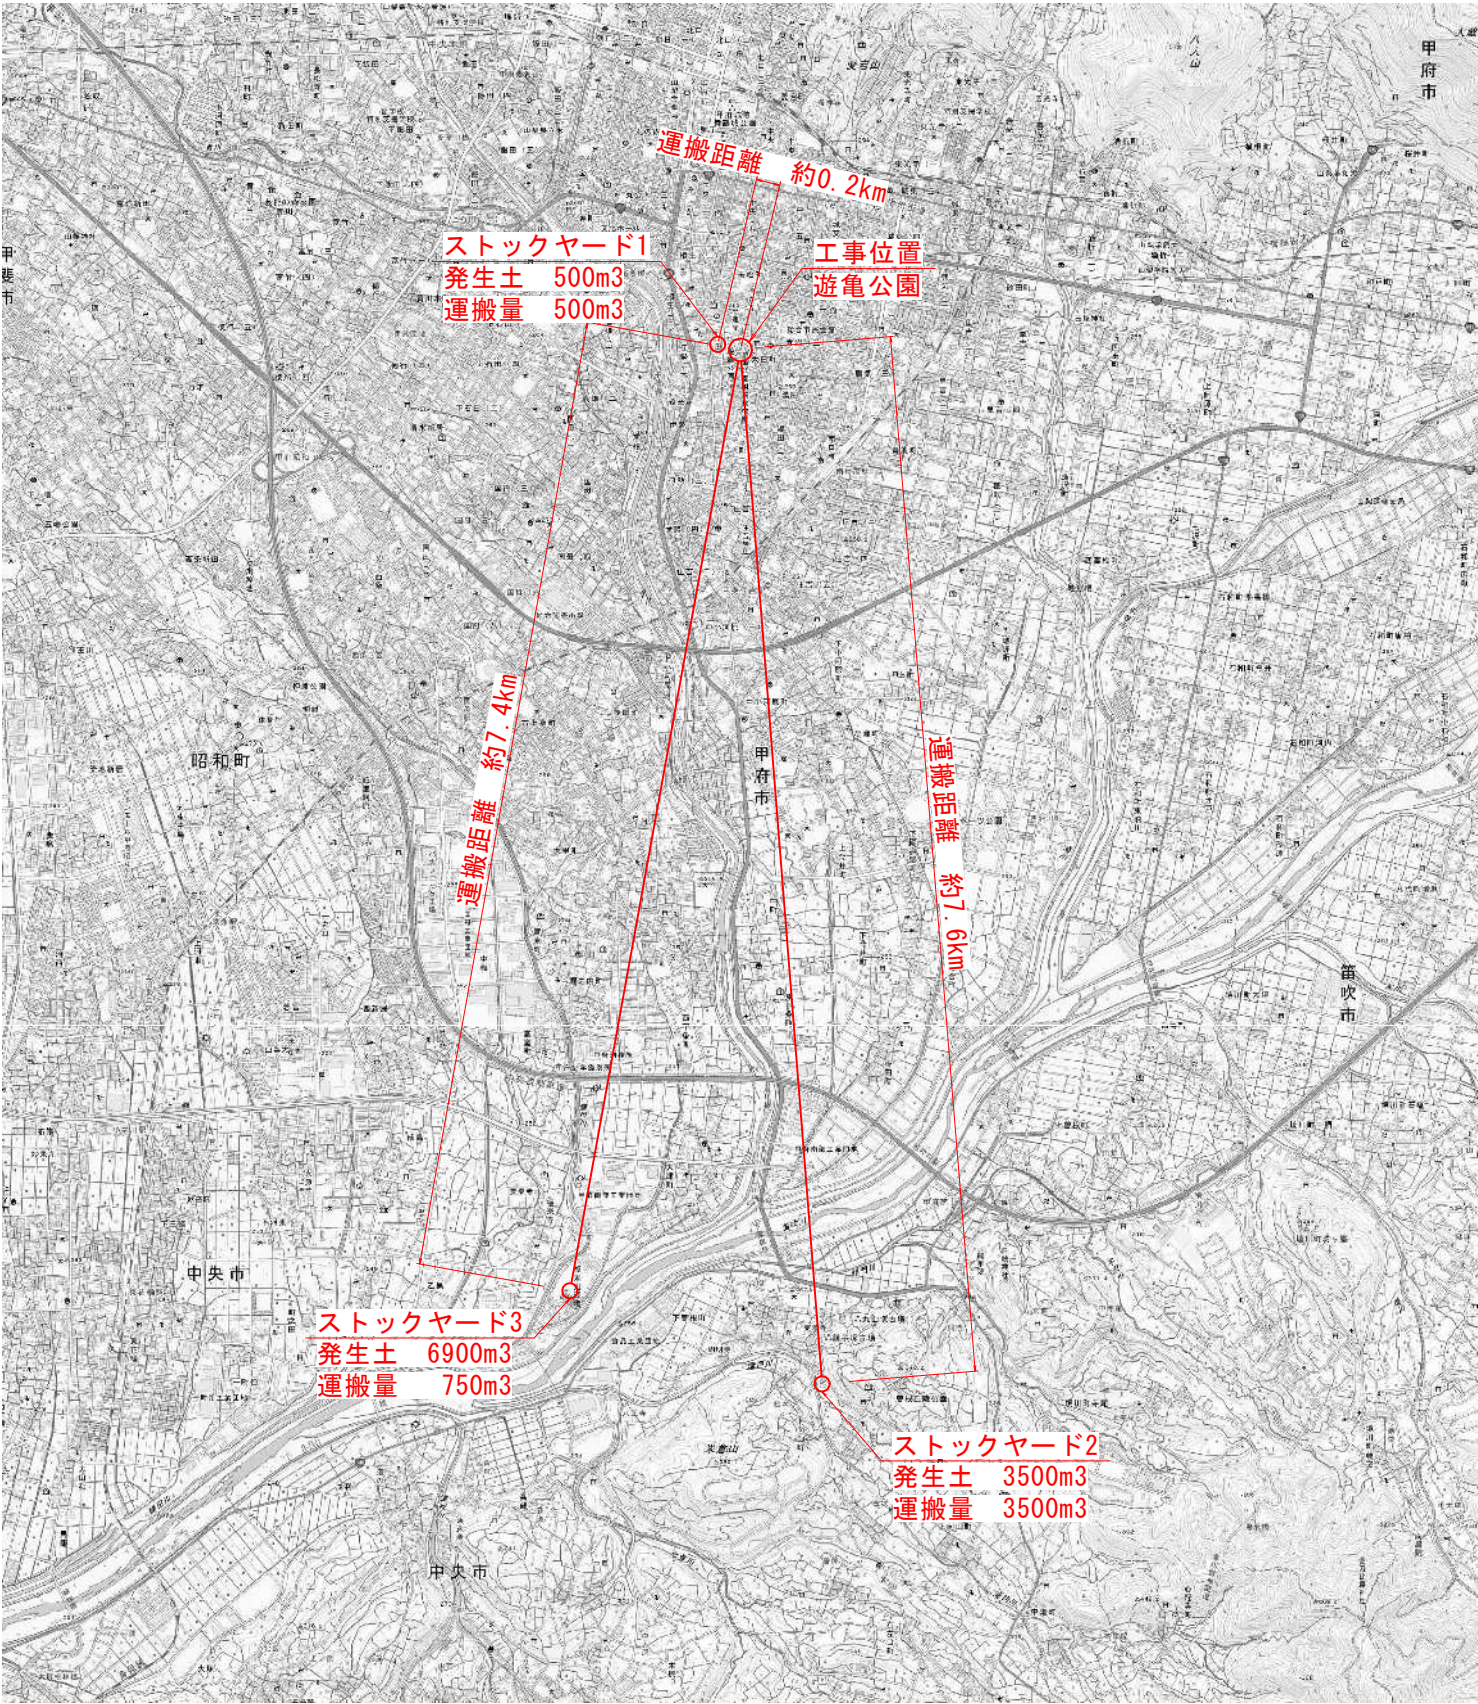

工事名	遊亀公園附属動物園造成工事		
工事場所	甲府市 太田町 地内		
図面名	建設発生土ストックヤード位置図		
縮尺	A1=1:25000 A3=1:50000	図面番号	53/53
会社名	一般社団法人 山梨県建築設計協会		
事業名	遊亀公園・附属動物園整備事業		