



(そー7)平瀬浄水場PAC注入設備更新工事


図面一式

令和5年7月

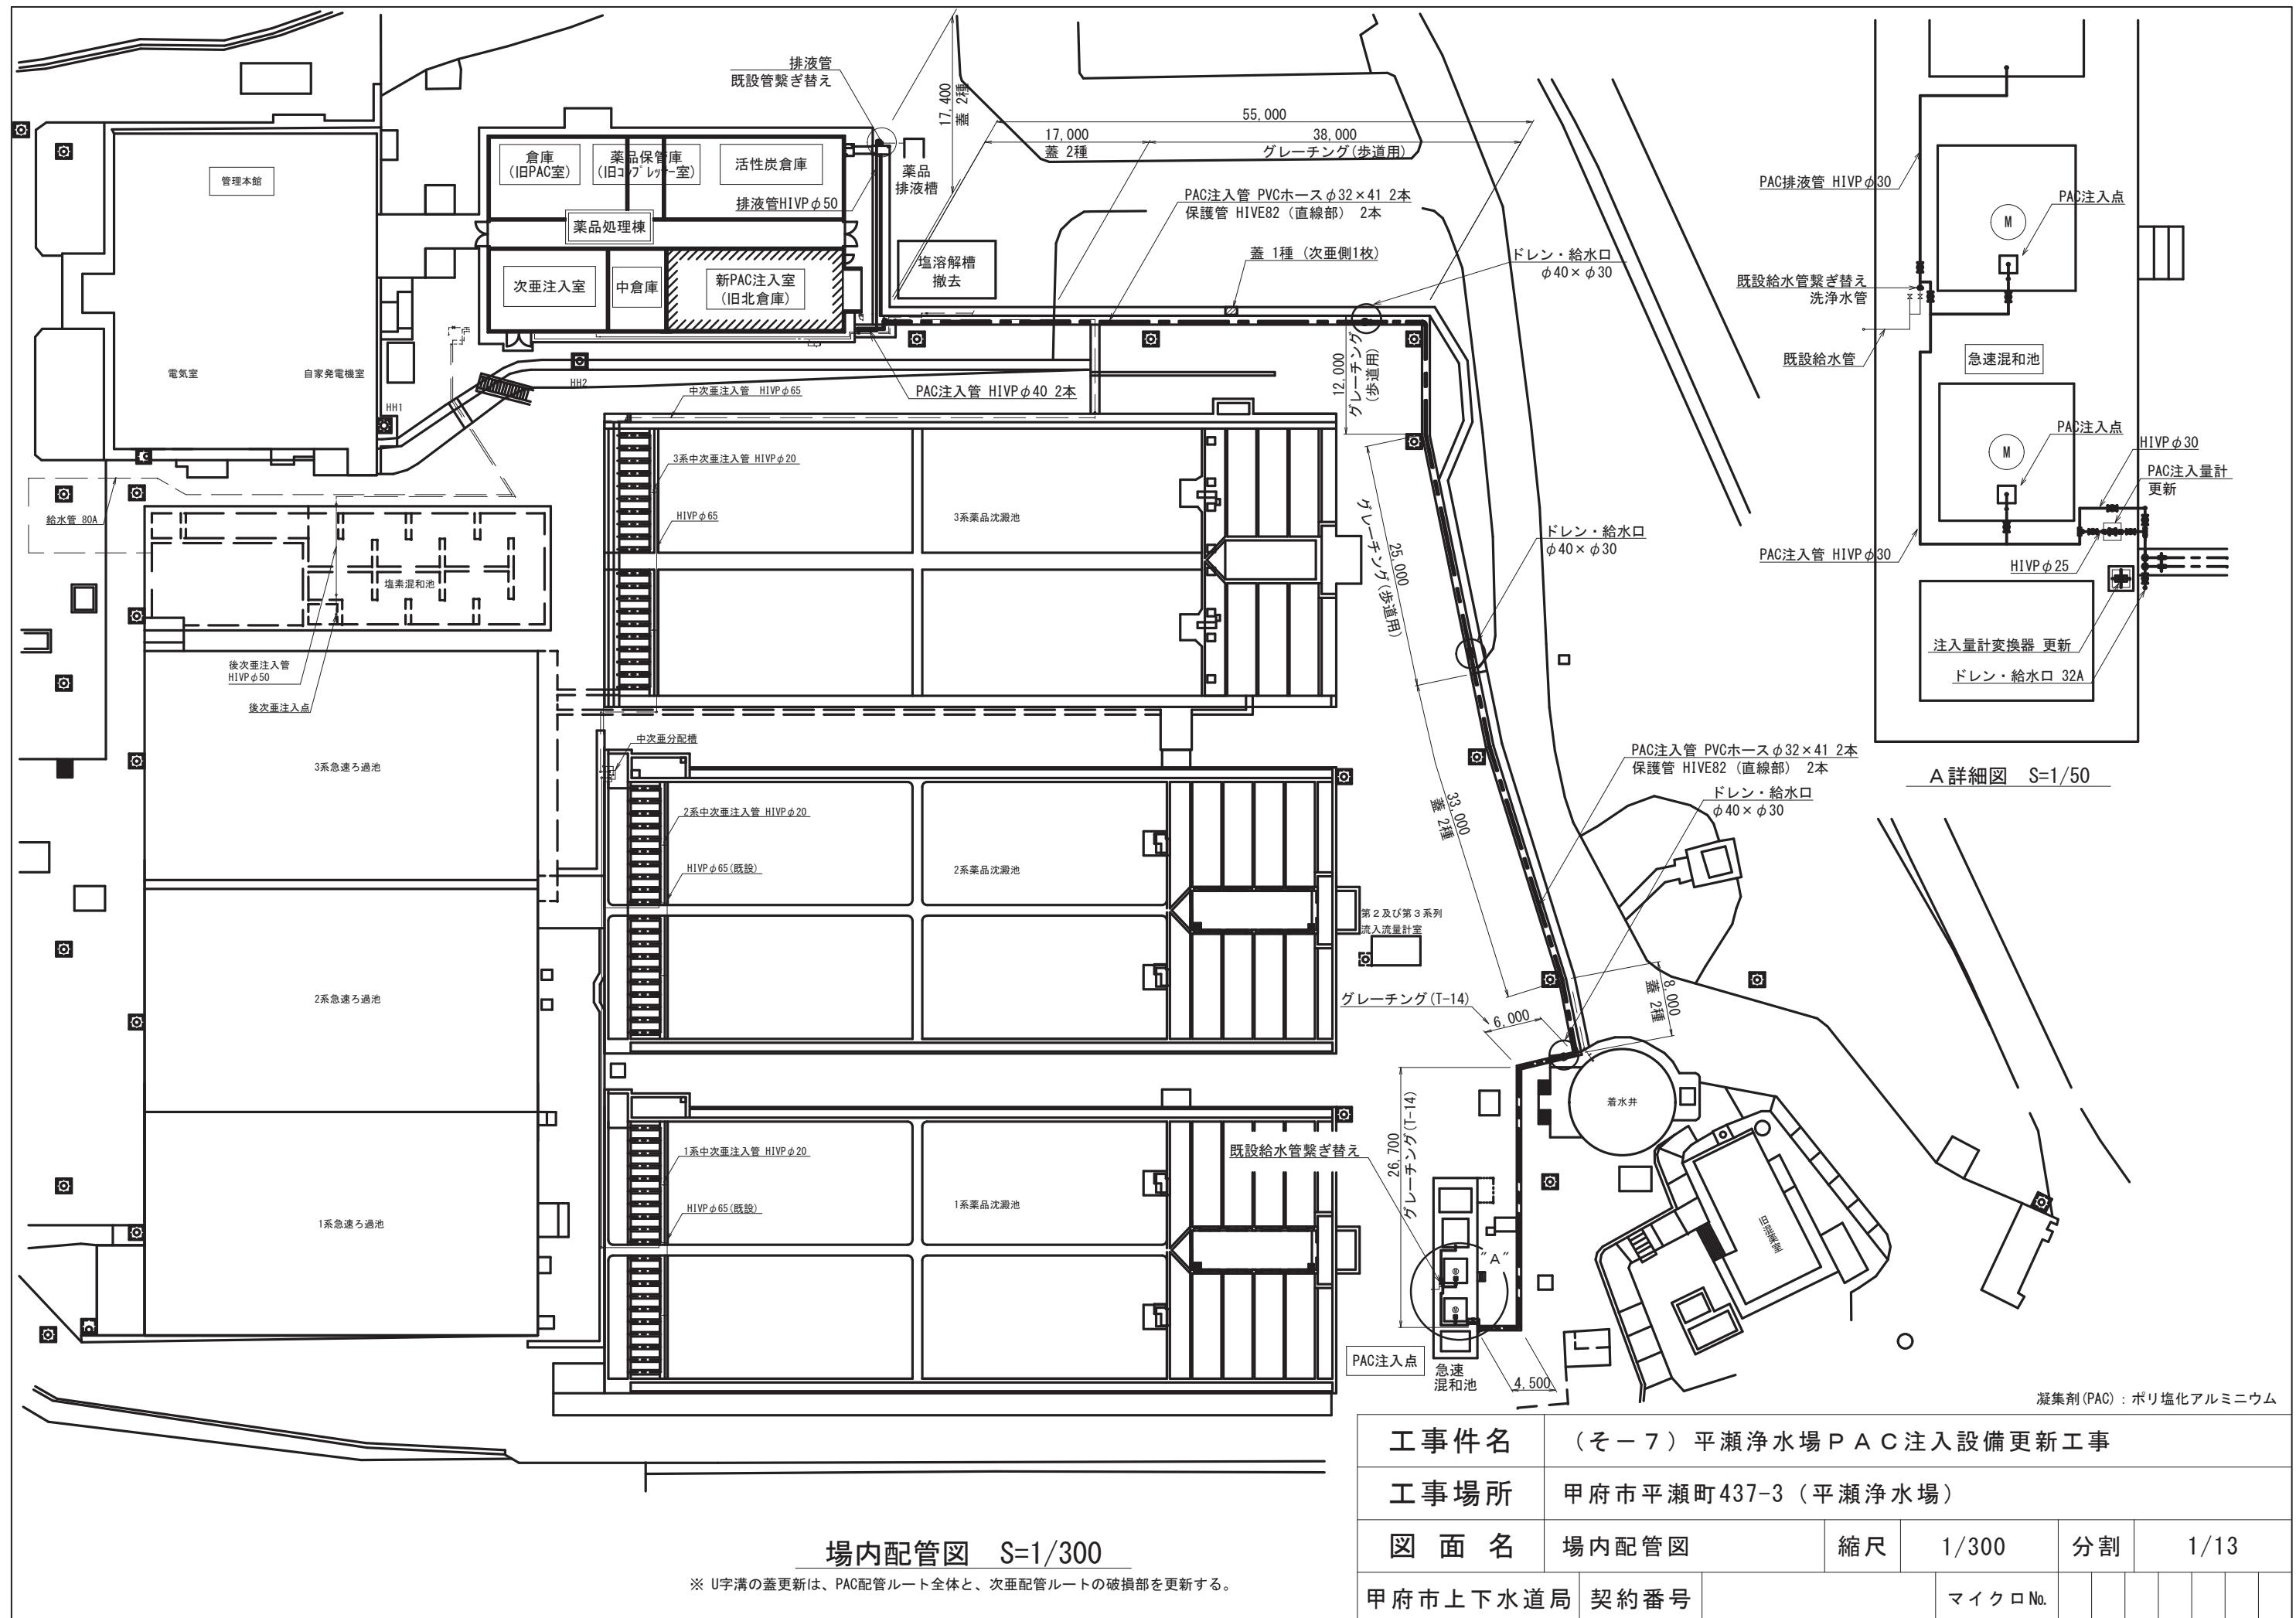

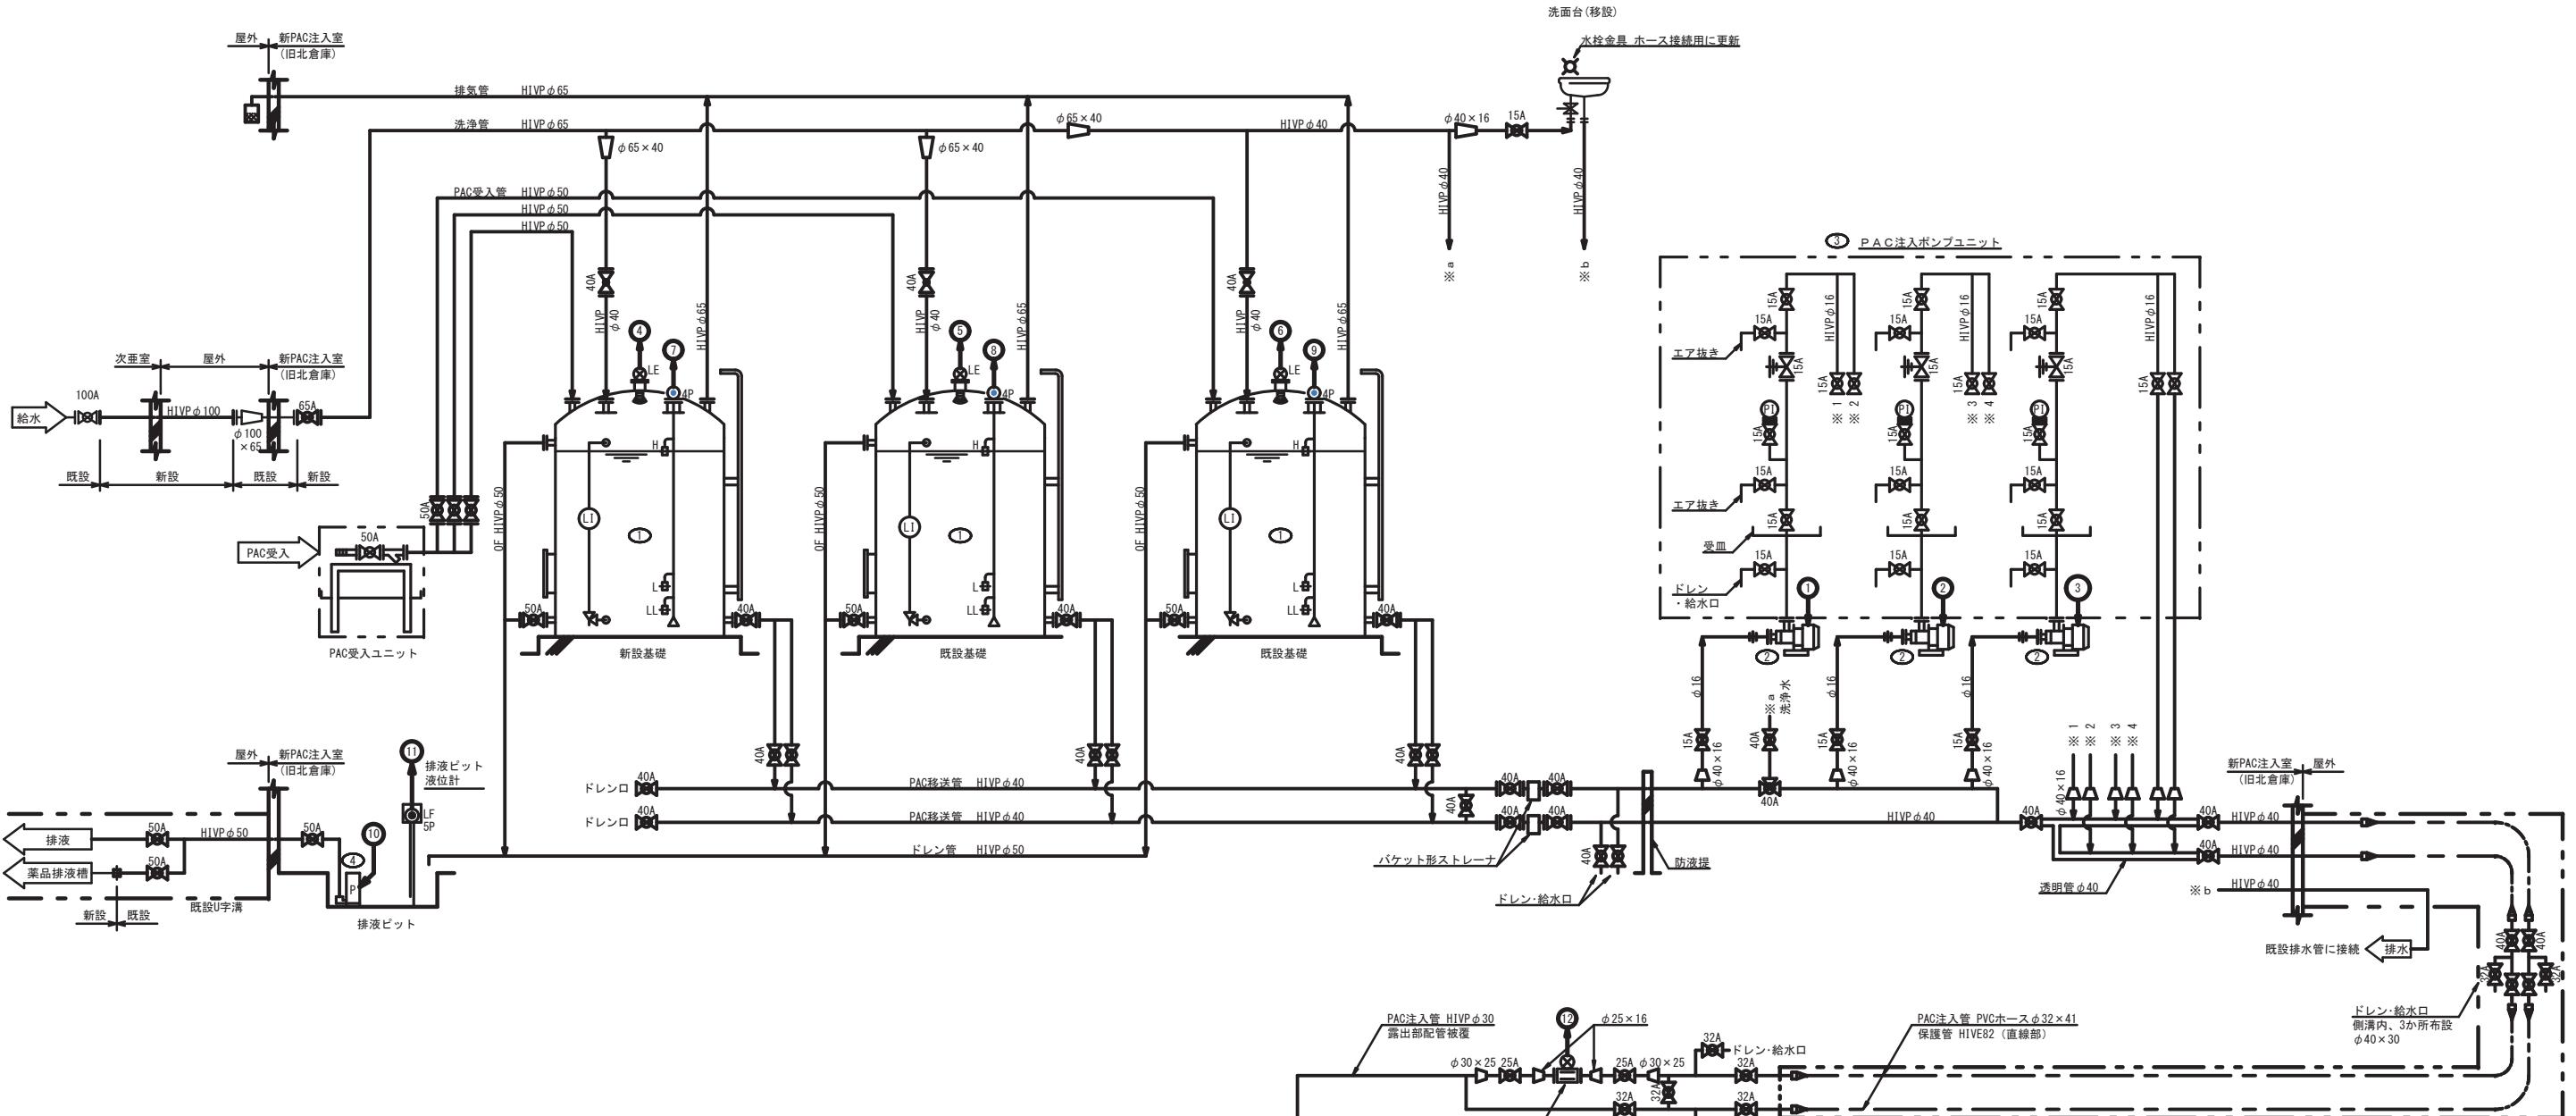

凡例表	
機器番号	名 称
■	ボール弁
△	ストップ弁
▲	三方弁
□	ボールチャッキ弁
◆	背圧弁
□	パケット形ストレーナ
○	隔膜式圧力計
●	電磁流量計
△	超音波液面計
○	電極式レベル計(フロート)
▽	ホース継手(タケノコ)
■	ユニオン
□	防虫網

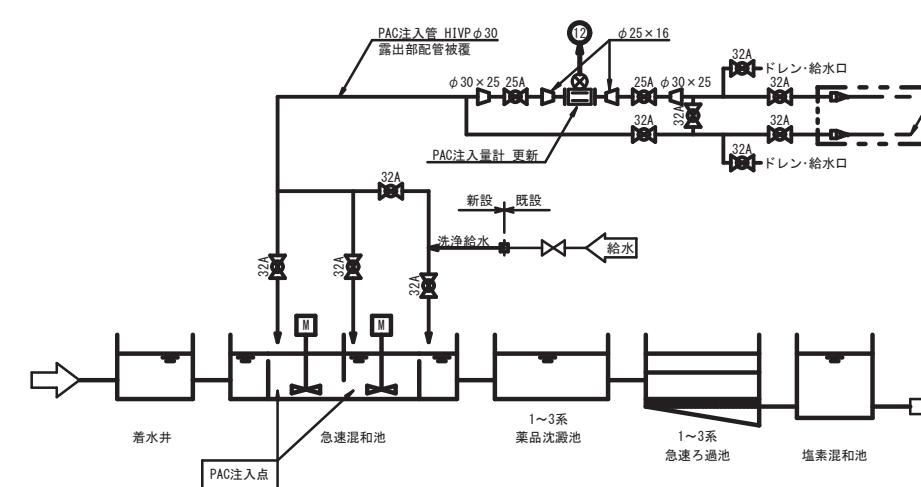


工事件名	(そー7) 平瀬浄水場 PAC 注入設備更新工事			
工事場所	甲府市平瀬町437-3 (平瀬浄水場)			
図面名	PAC注入設備 系統フローシート	縮尺	NON	分割 2/13
甲府市上下水道局	契約番号		マイクロNo.	

PAC注入設備系統フローシート S=NON

凝集剤(PAC) : ポリ塩化アルミニウム


*蓋更新 (PAC配管ルート全体と、次亜配管ルートの破損部)

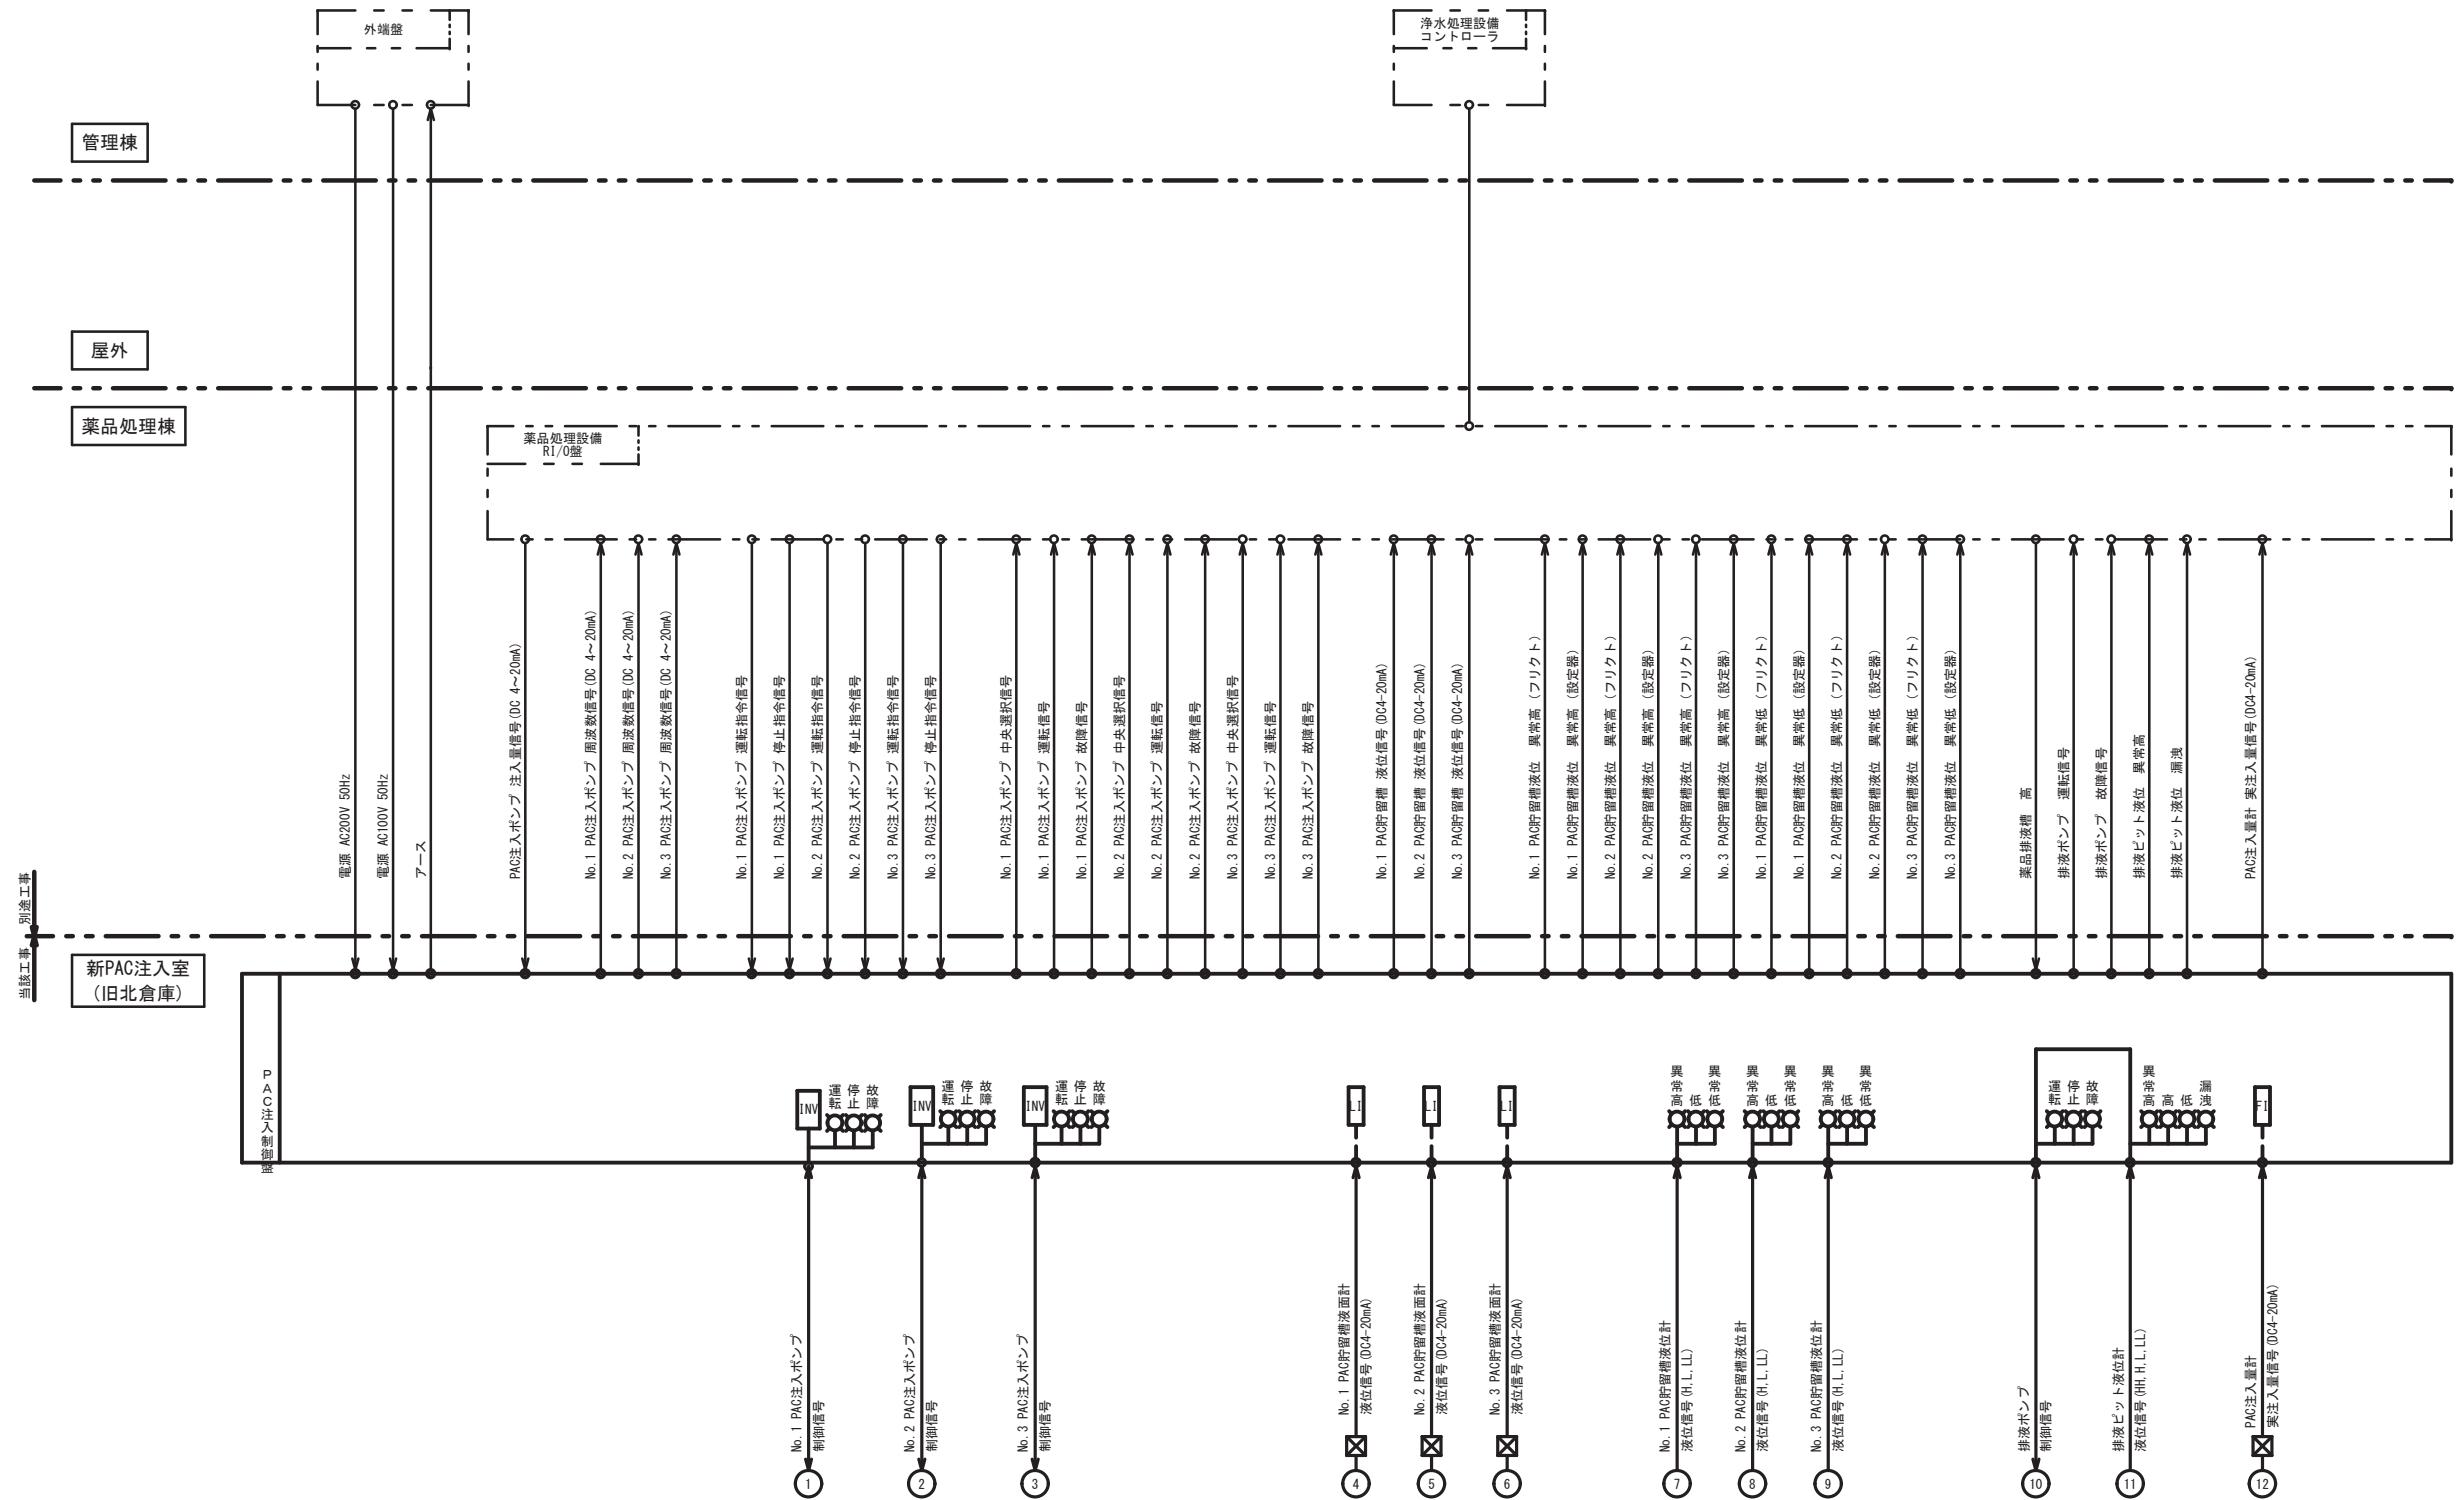

PAC注入設備計装フローシート S=NON

凝集剤(PAC)：ポリ塩化アルミニウム


工事件名	(そー7) 平瀬浄水場 PAC注入設備更新工事					
工事場所	甲府市平瀬町437-3 (平瀬浄水場)					
図面名	PAC注入設備 計装フローシート	縮尺	NON	分割	3/13	
甲府市上下水道局	契約番号		マイクロNo.			

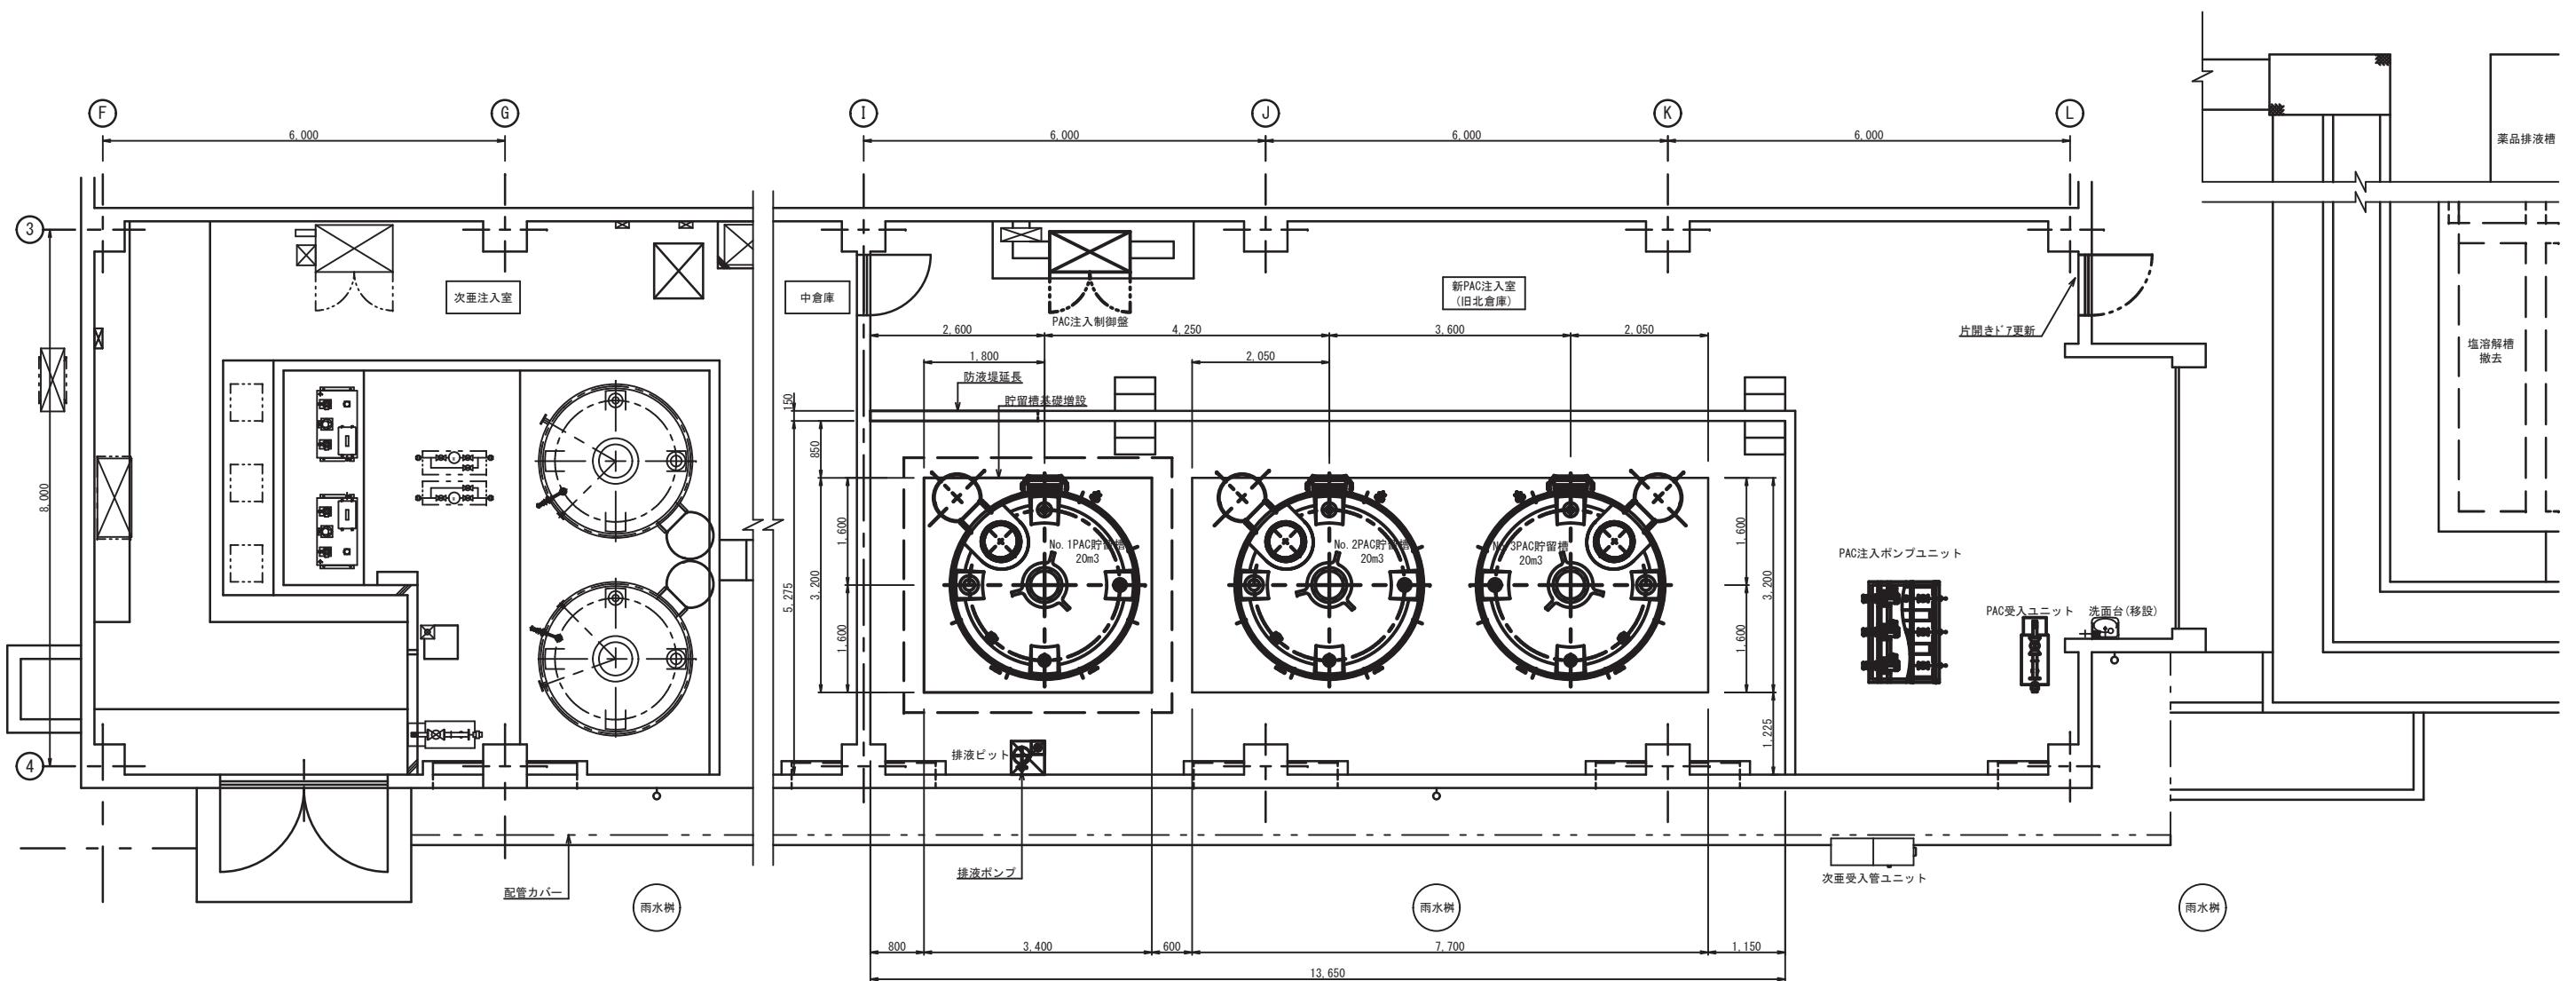


凝集剤(PAC) : ポリ塩化アルミニウム


薬品処理棟配置図 S=1/50

工事件名	(そ-7) 平瀬浄水場 PAC 注入設備更新工事				
工事場所	甲府市平瀬町437-3 (平瀬浄水場)				
図面名	薬品処理棟配置図	縮尺	1/50	分割	4/13
甲府市上下水道局	契約番号			マイクロ No.	

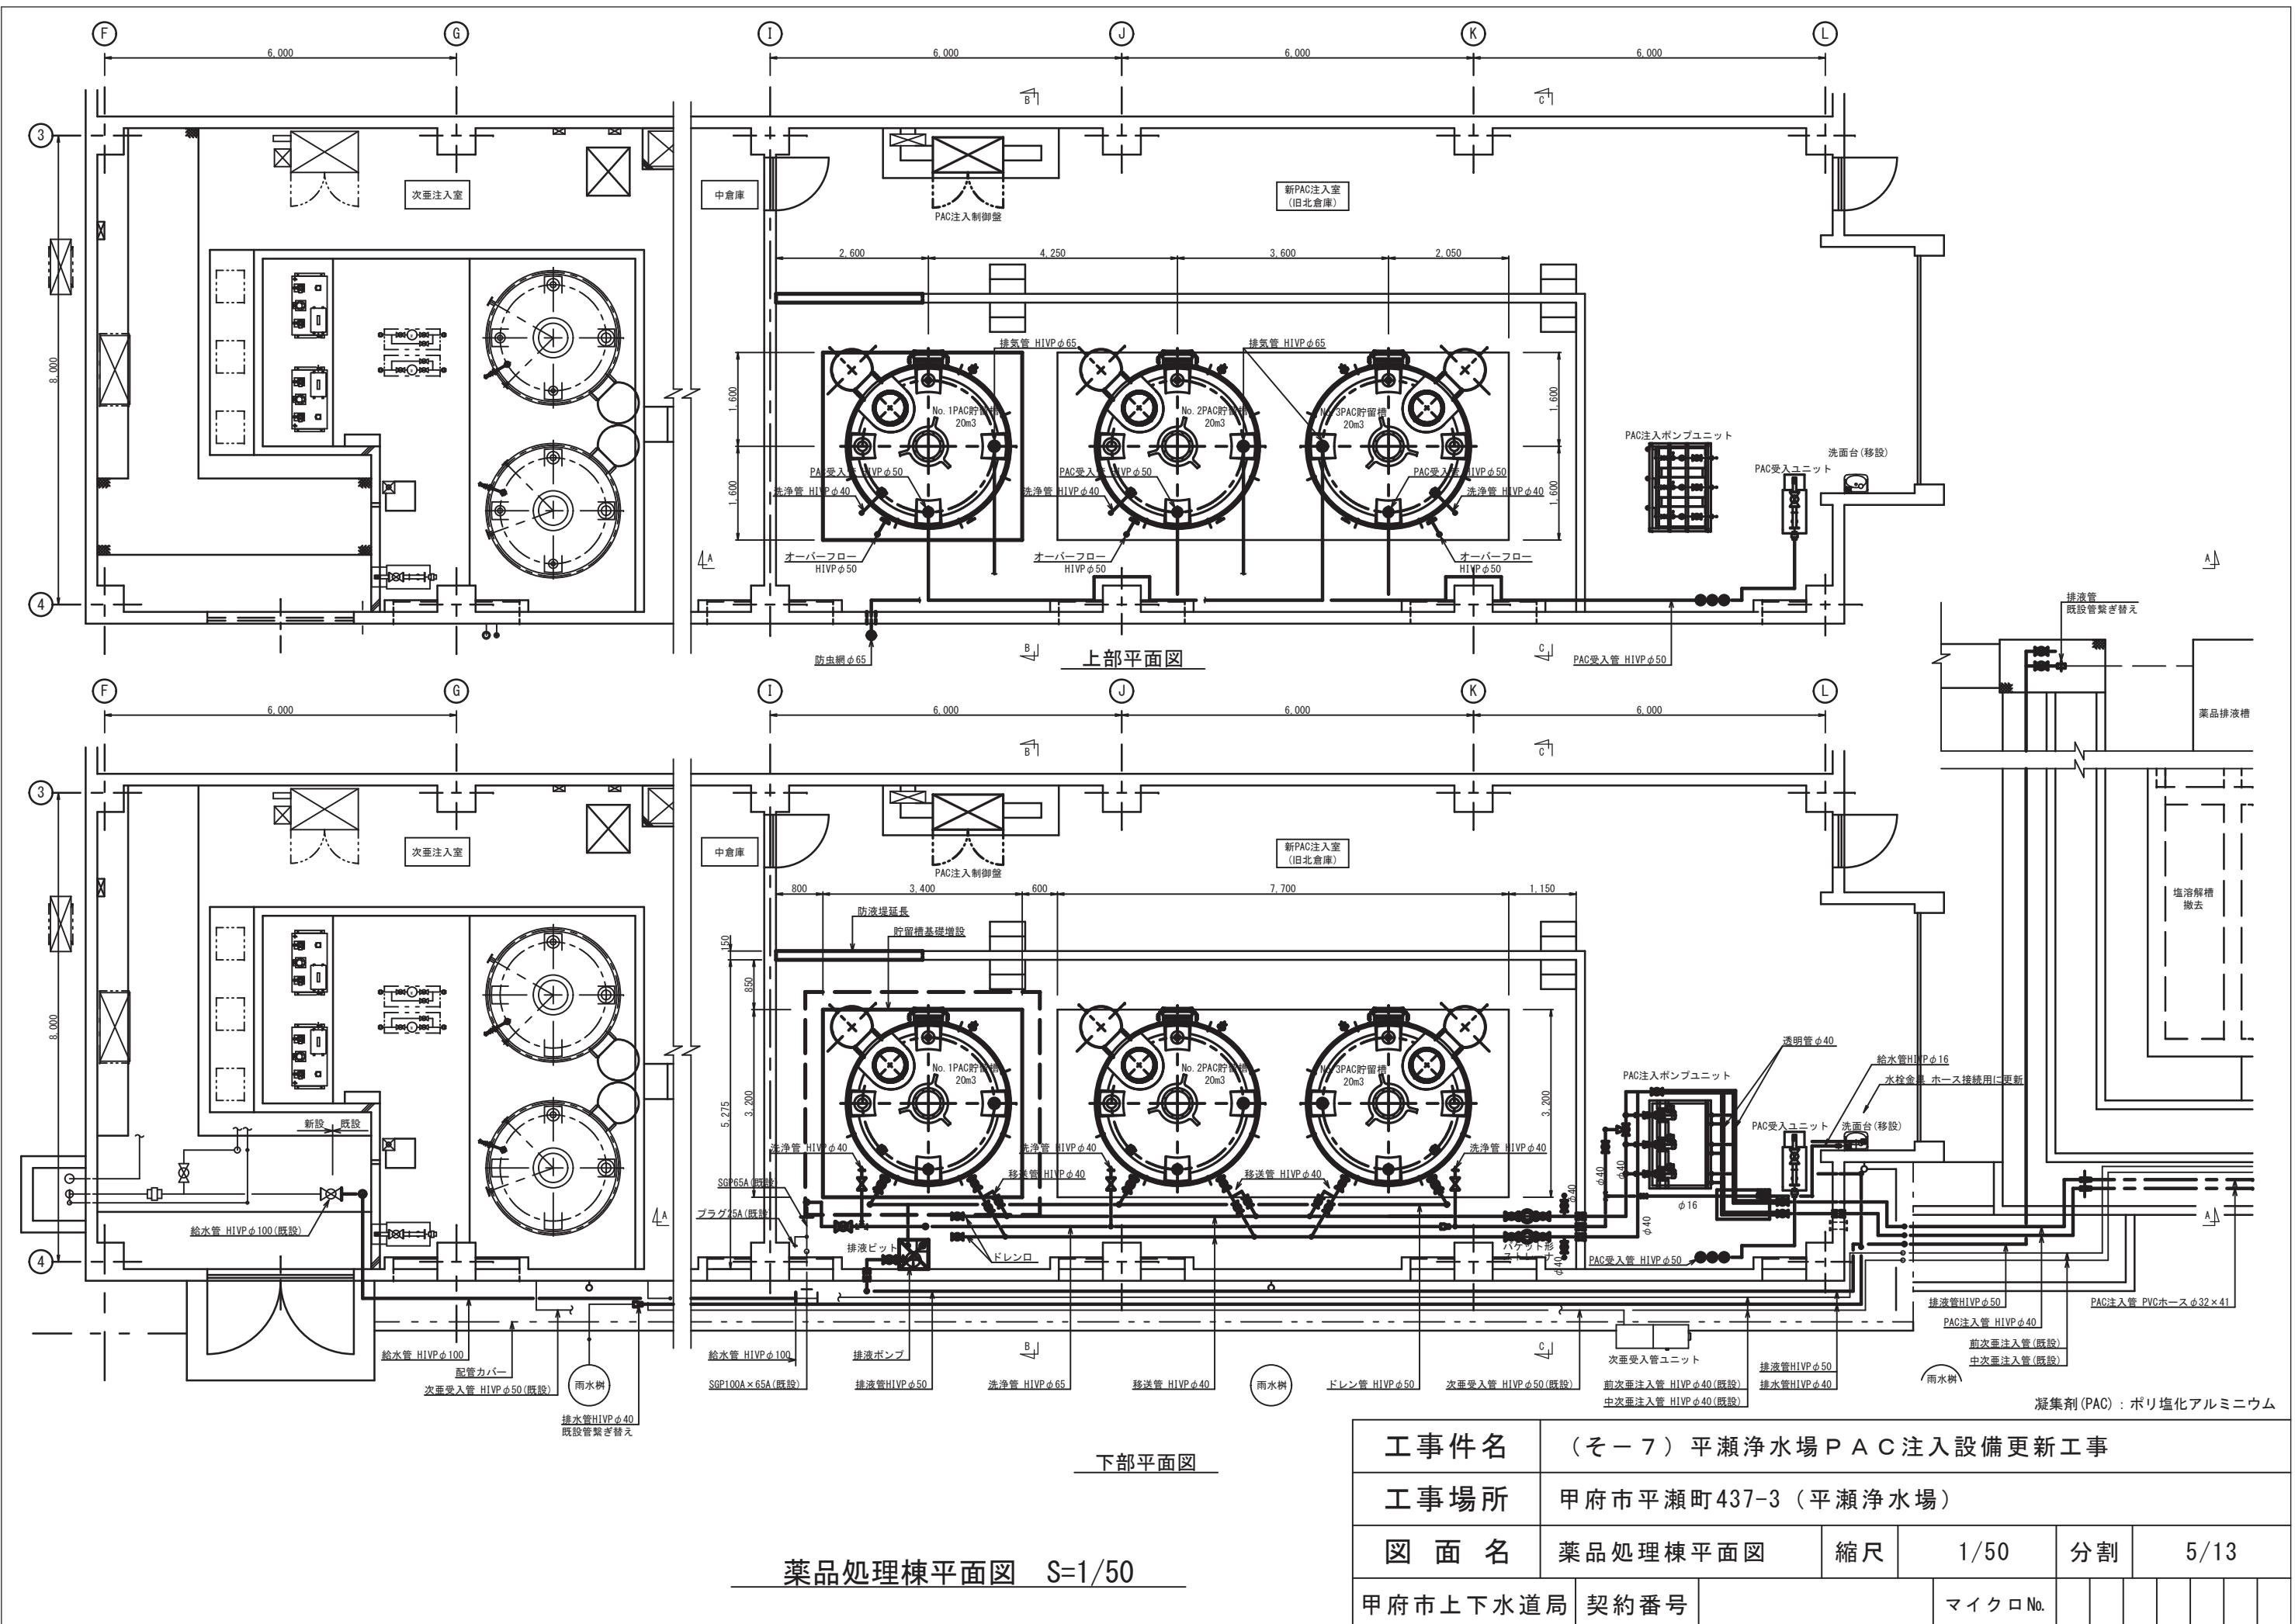


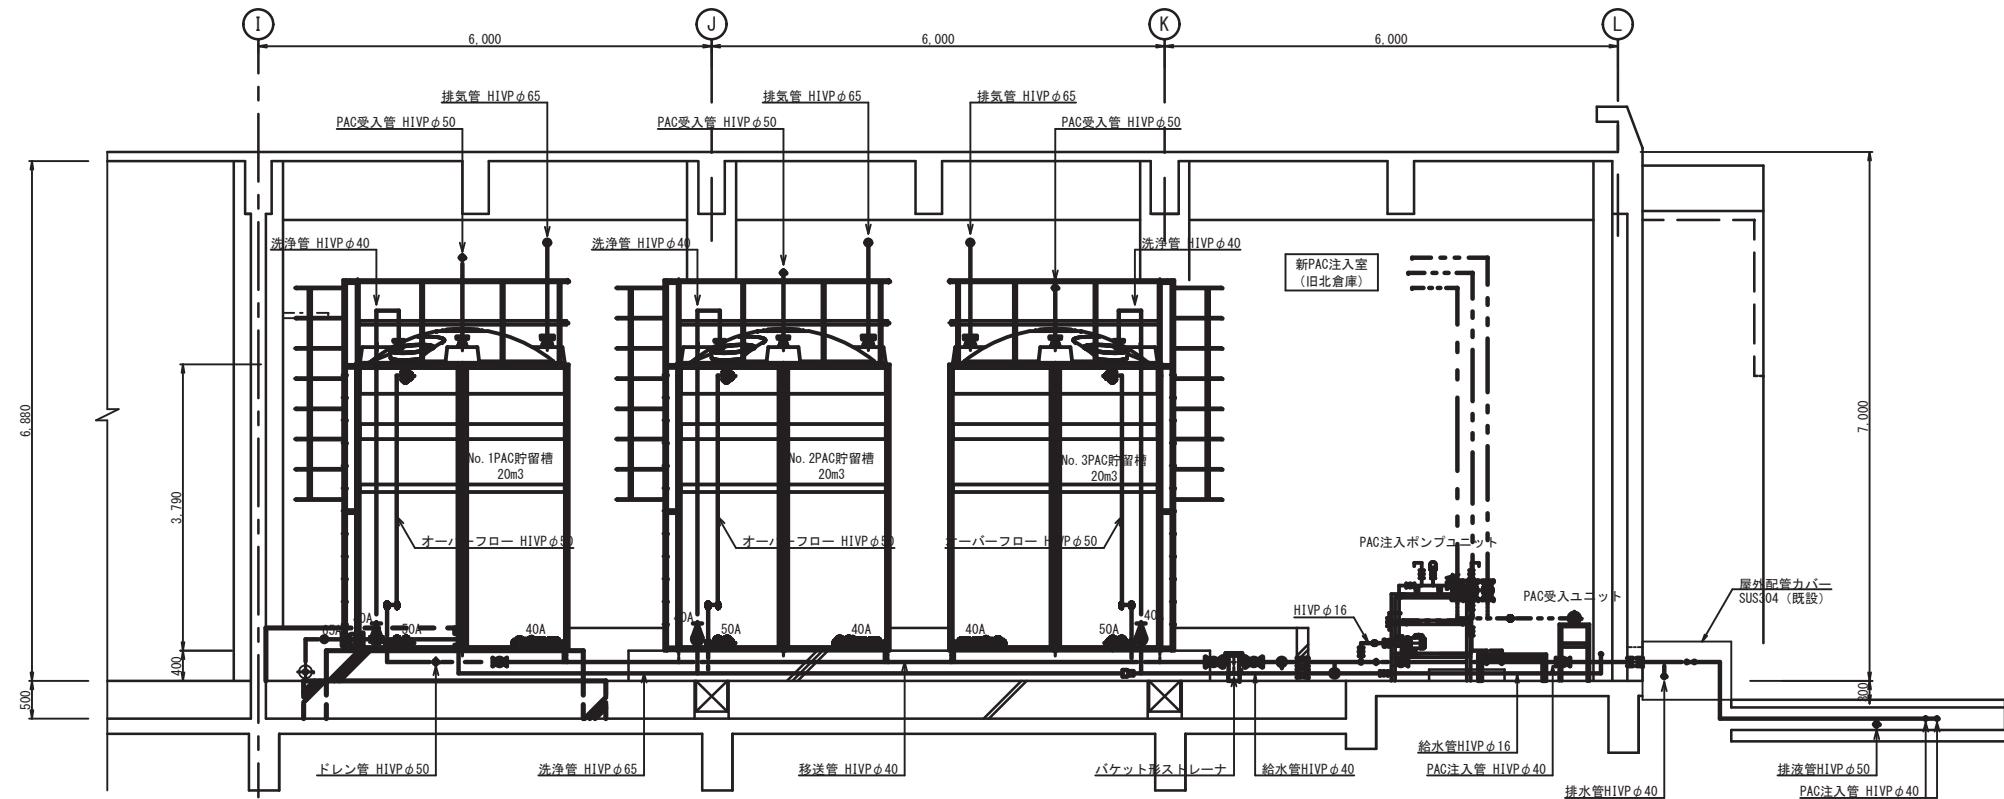

A-A立面図

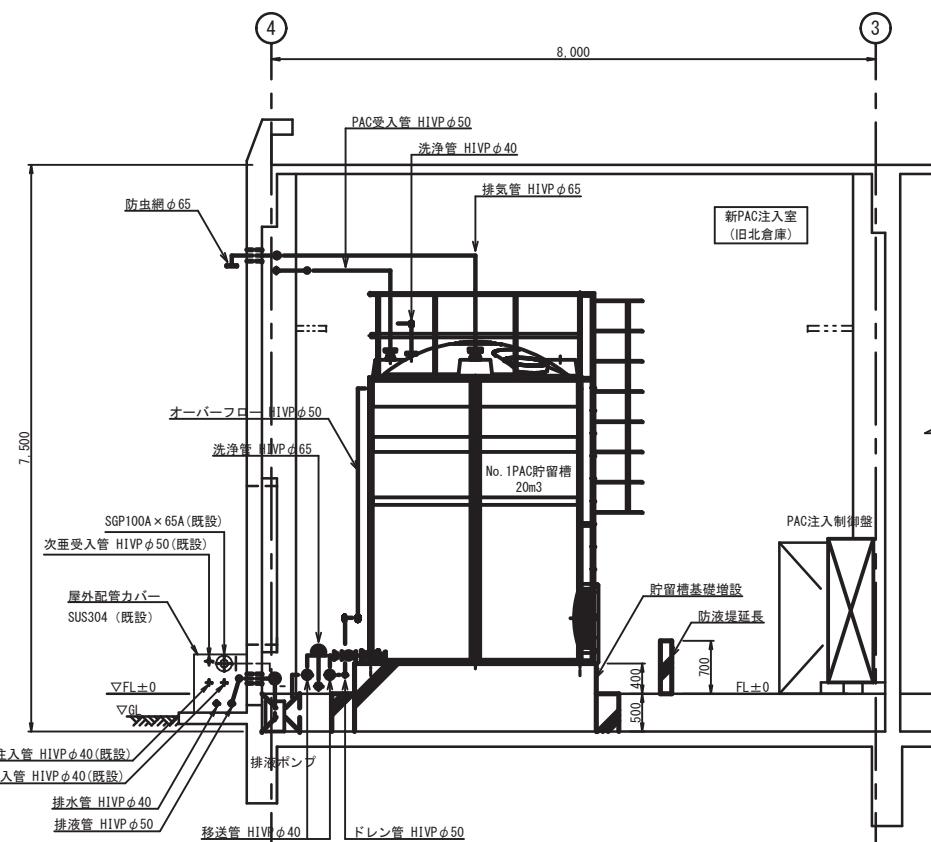



B-B立面図

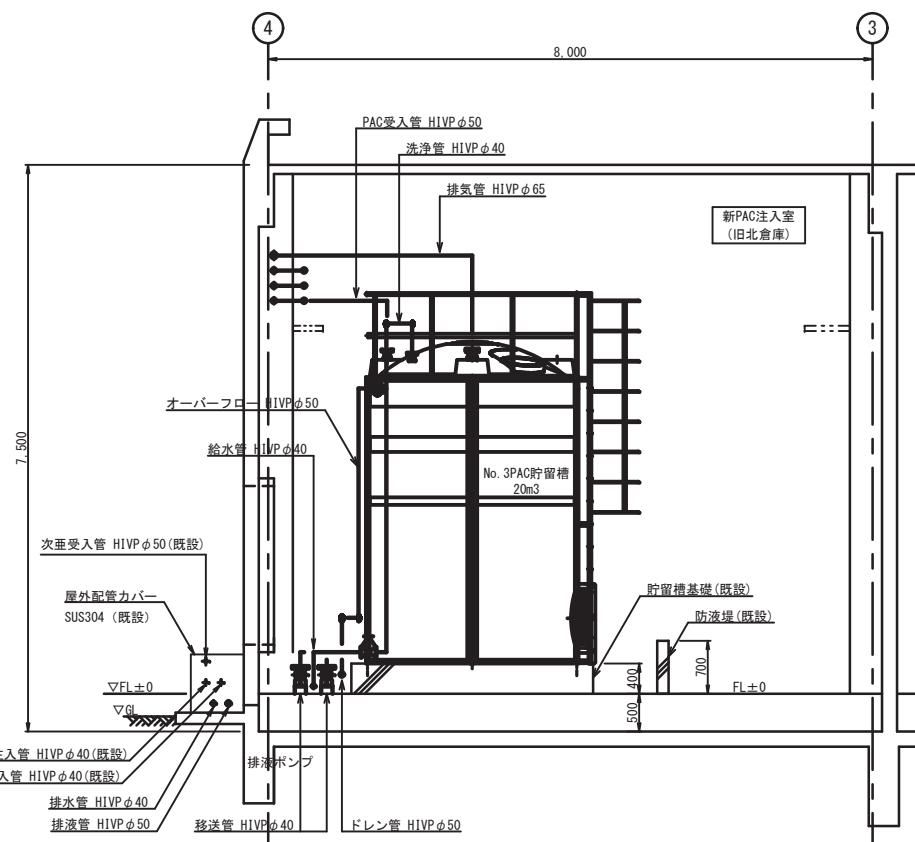

C-C立面図

工事件名	(そ-7) 平瀬浄水場 PAC注入設備更新工事				
工事場所	甲府市平瀬町437-3 (平瀬浄水場)				
図面名	PAC注入設備立面図	縮尺	1/50	分割	6/13
甲府市上下水道局	契約番号			マイクロNo.	

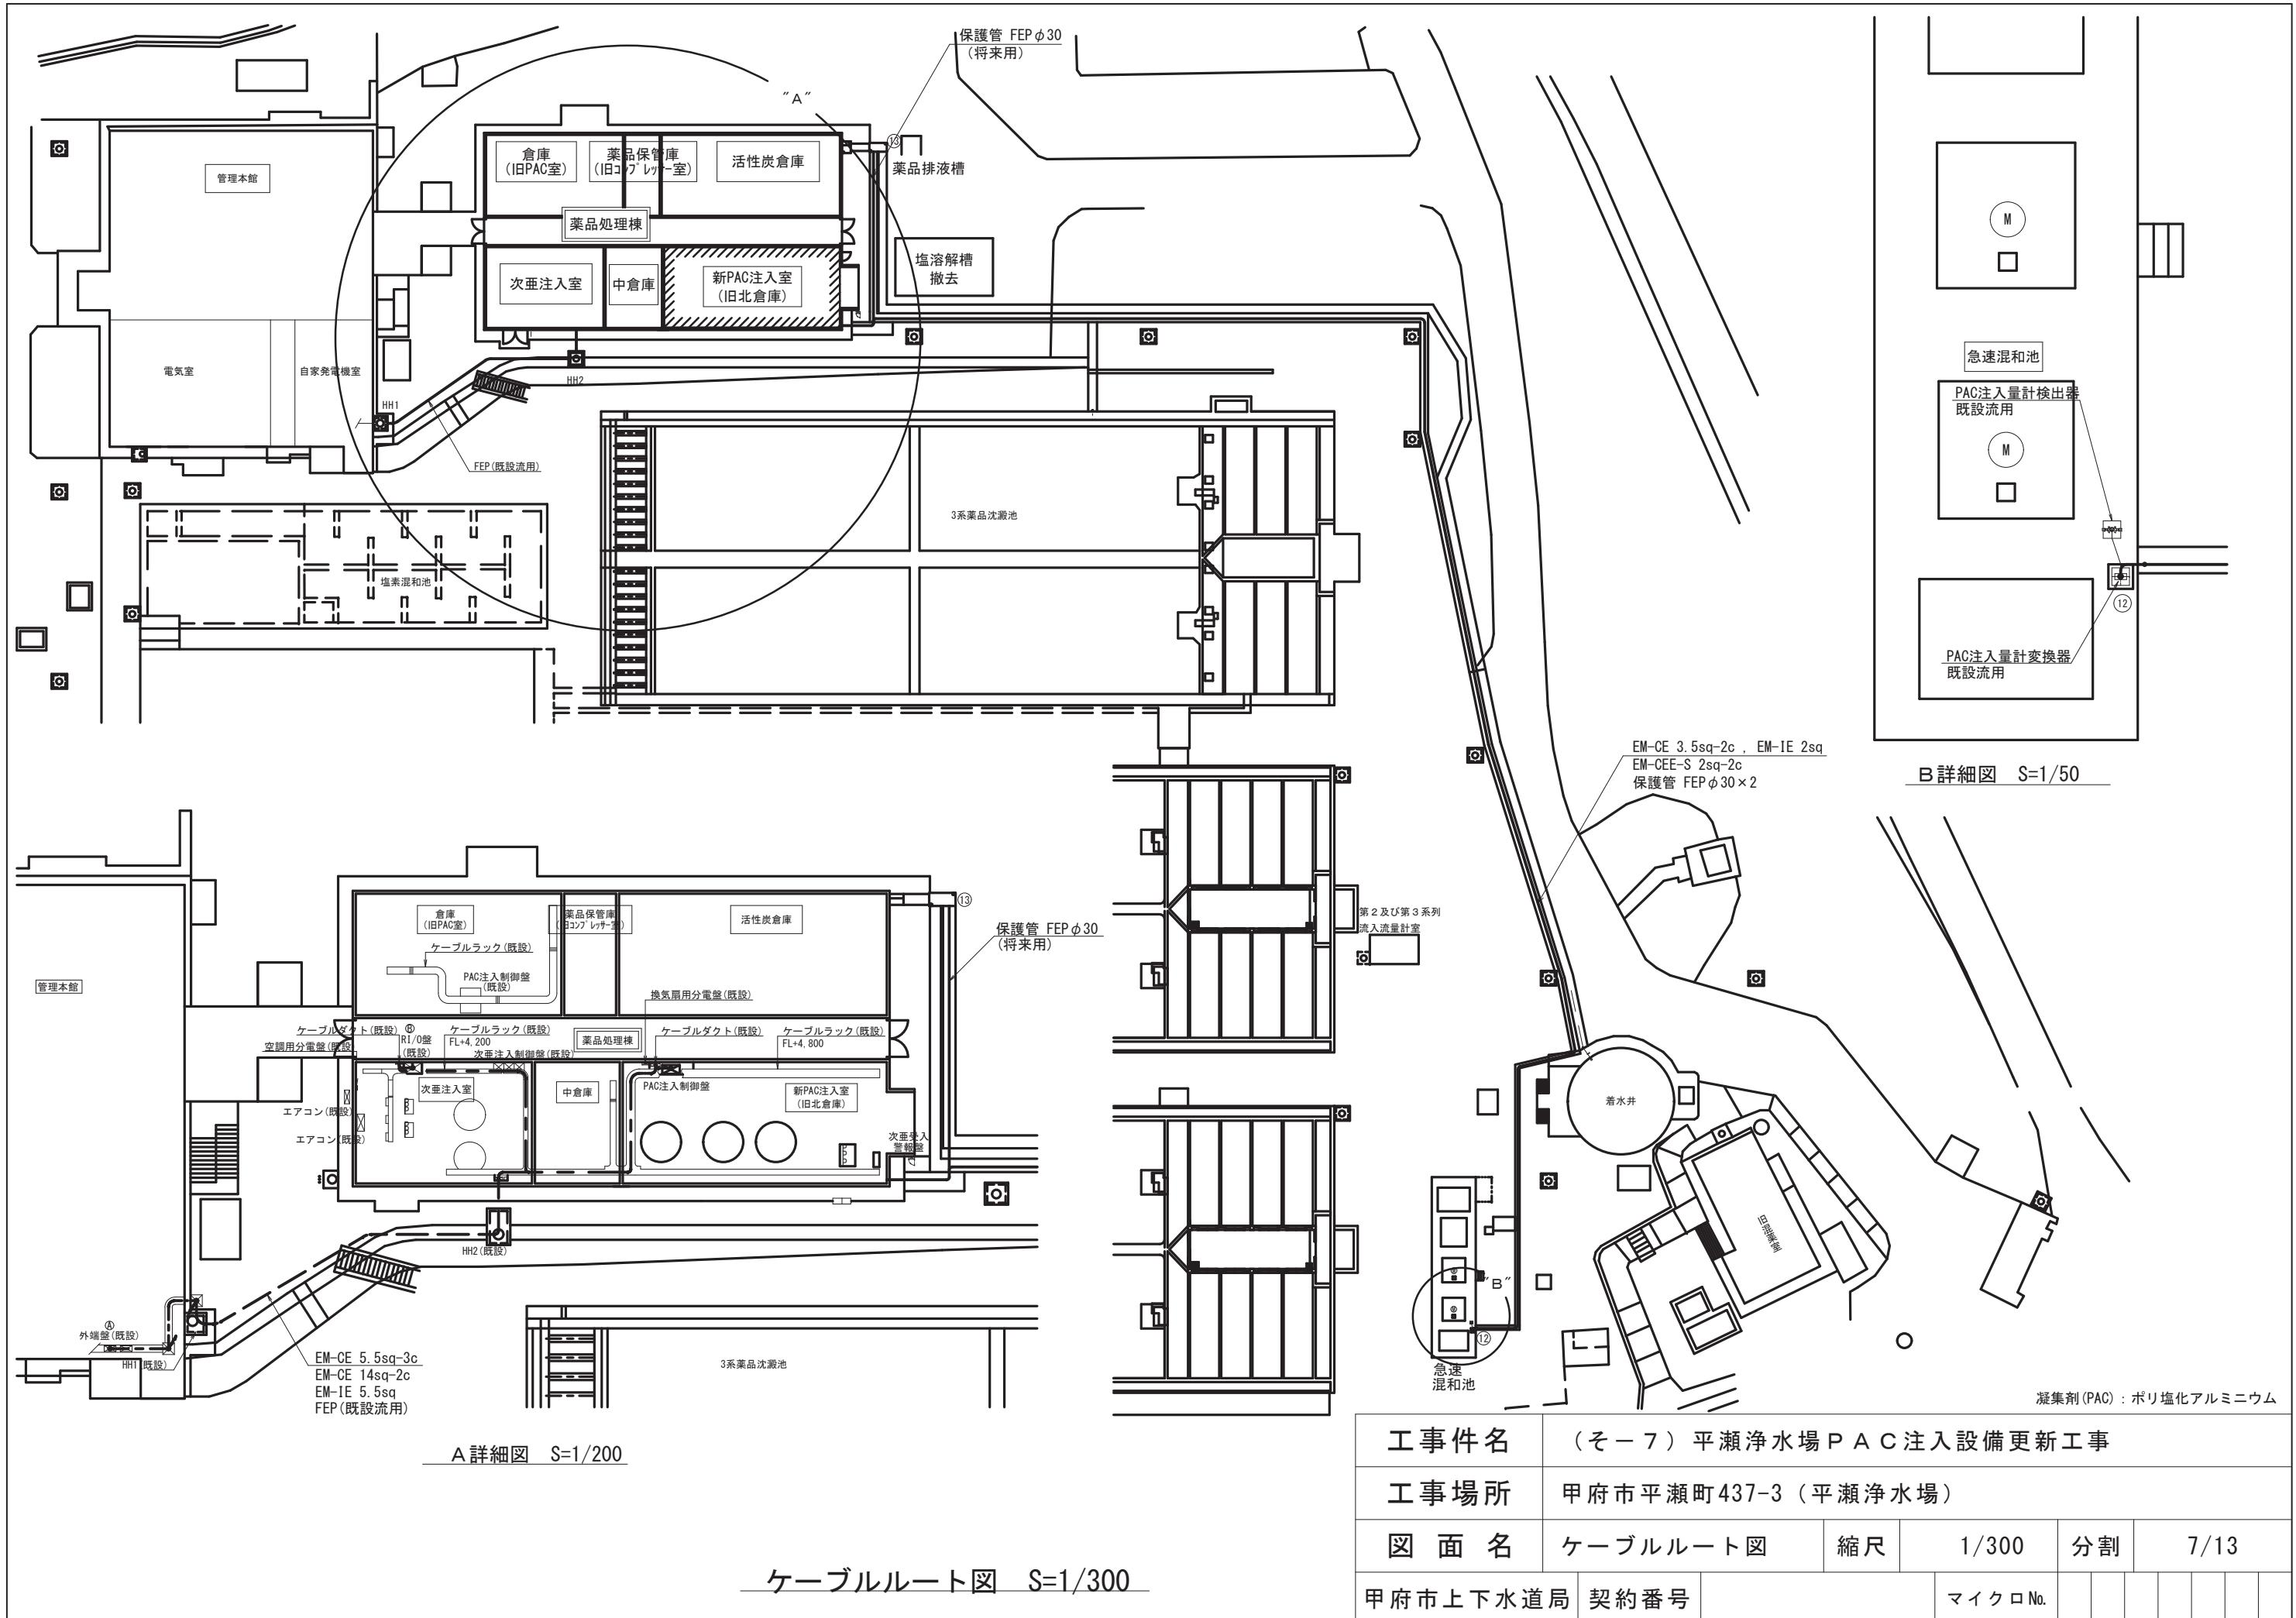

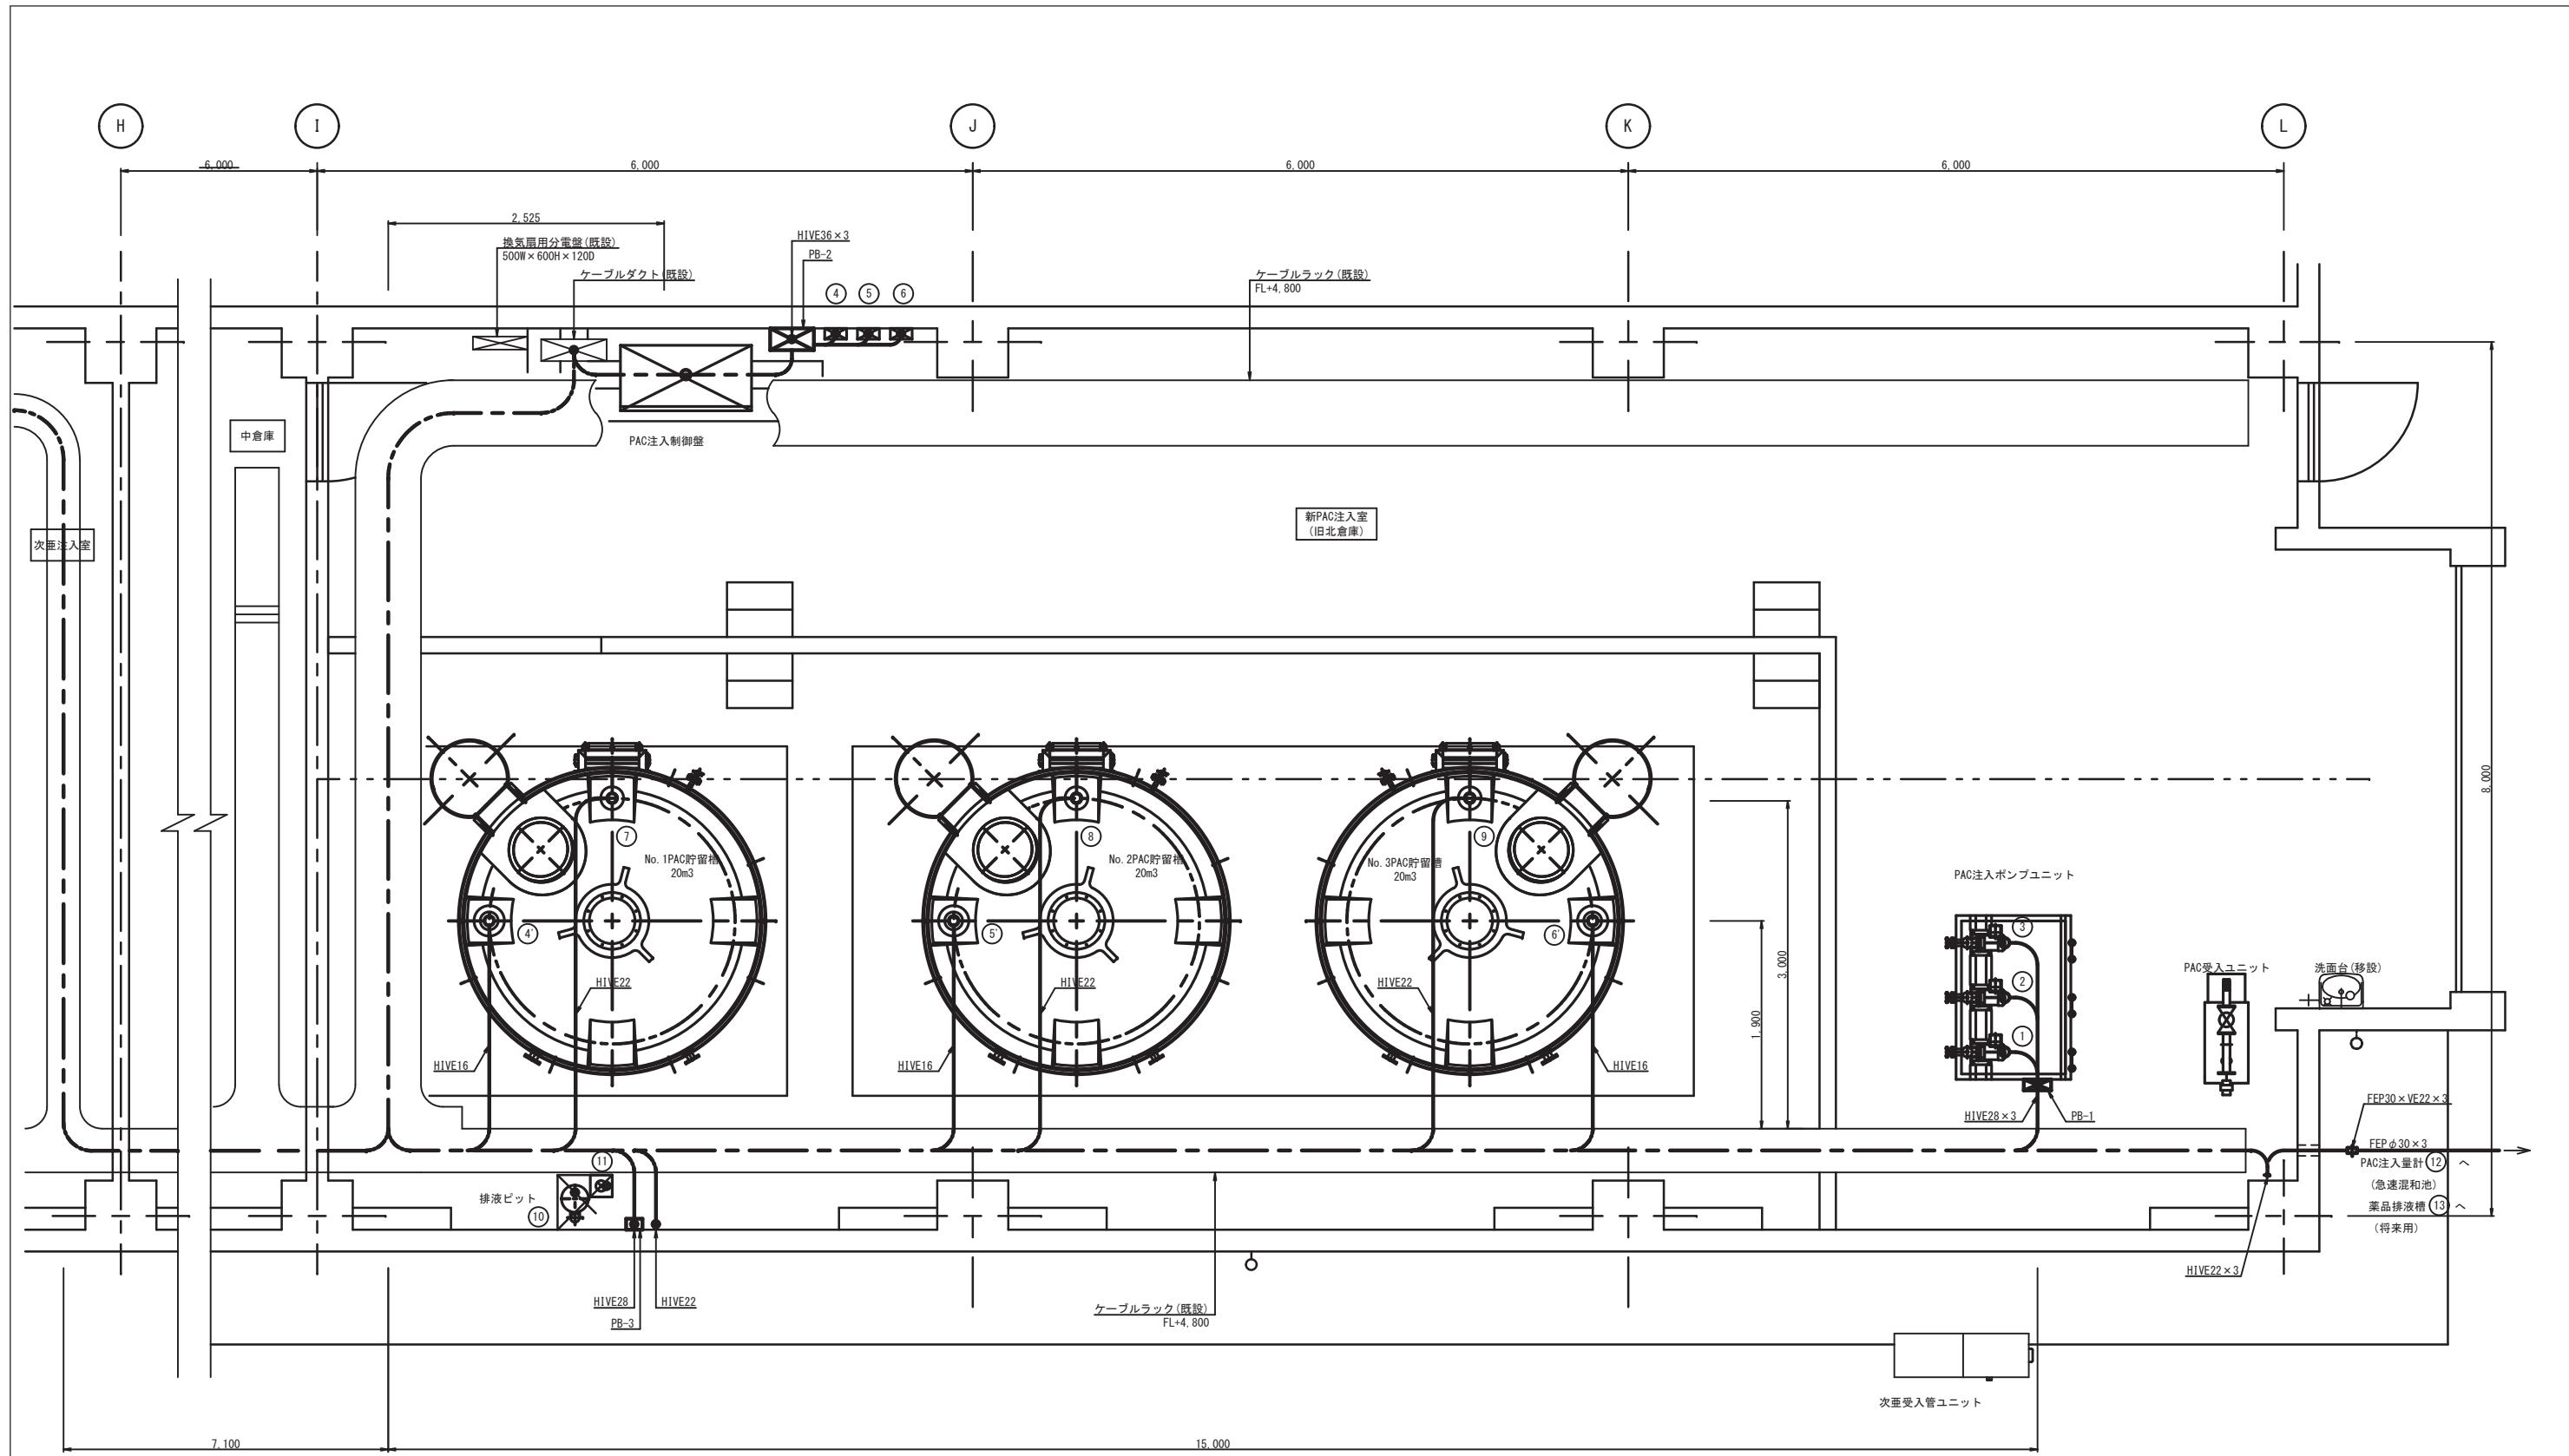

凝集剤(PAC) : ポリ塩化アルミニウム

工事件名	(そ-7) 平瀬浄水場 P A C 注入設備更新工事			
工事場所	甲府市平瀬町437-3 (平瀬浄水場)			
図面名	電線管布設図	縮尺	1/30	分割 8/13
甲府市上下水道局	契約番号		マイクロNo.	


配線表

配線No.	配線区间		ケーブルサイズ	電線管	備考
	自	至			
(A)	外端盤	PAC注入制御盤	EM-CE 5.5sq-3c	FEP(既設)	
			EM-CEE 1.25sq-15c		
			EM-CEE-S 1.25sq-2c		
(B)	RI/O盤	PAC注入制御盤	EM-CE 5.5sq		
			EM-CEE 1.25sq-20c×2		
			EM-CEE-S 1.25sq-2c		
			EM-CEE-S 1.25sq-15c		
(1)	PAC注入制御盤	No. 1 PAC注入ポンプ	EM-CE 3.5sq-3c, EM-IE 2sq	HIVEφ28	PB-1
(2)		No. 2 PAC注入ポンプ	EM-CE 3.5sq-3c, EM-IE 2sq	HIVEφ28	
(3)		No. 3 PAC注入ポンプ	EM-CE 3.5sq-3c, EM-IE 2sq	HIVEφ28	
(4)		No. 1 PAC貯留槽液面計変換器	EM-CE 2sq-2c, EM-IE 2sq	HIVEφ36	PB-2
			EM-CEE-S 1.25sq-2c	HIVEφ36	
(5)		No. 2 PAC貯留槽液面計変換器	EM-CE 2sq-2c, EM-IE 2sq	(4)と共用	
			EM-CEE-S 1.25sq-2c	(4)と共用	
(6)	PAC注入制御盤	No. 3 PAC貯留槽液面計変換器	EM-CE 2sq-2c, EM-IE 2sq	(4)と共用	
			EM-CEE-S 1.25sq-2c	(4)と共用	
(4)	No. 1 PAC貯留槽液面計変換器	No. 1 PAC貯留槽液面計検出器	EM-CEE-S 1.25sq-2c	HIVEφ36	HIVEφ16
(5)	No. 2 PAC貯留槽液面計変換器	No. 2 PAC貯留槽液面計検出器	EM-CEE-S 1.25sq-2c	(4)と共用	HIVEφ16
(6)	No. 3 PAC貯留槽液面計変換器	No. 3 PAC貯留槽液面計検出器	EM-CEE-S 1.25sq-2c	(4)と共用	HIVEφ16
(7)	PAC注入制御盤	No. 1 PAC貯留槽液位計	EM-CEE 1.25sq-4c	HIVEφ22	
(8)		No. 2 PAC貯留槽液位計	EM-CEE 1.25sq-4c	HIVEφ22	
(9)		No. 3 PAC貯留槽液位計	EM-CEE 1.25sq-4c	HIVEφ22	
(10)		排液ポンプ	EM-CE 3.5sq-3c, EM-IE 2sq	HIVEφ28	PB-3
(11)		排液ビット液位計	EM-CEE 1.25sq-5c	HIVEφ22	
(12)	PAC注入制御盤	PAC注入量計変換器	EM-CE 3.5sq-2c, EM-IE 2sq	HIVEφ22	
			EM-CEE-S 2sq-2c	FEPφ30	
(13)	ケーブルラック(既設)	薬品排液槽		HIVEφ22	FEPφ30
					電線管のみ

ブルボックス表


記号	寸法	材質	備考
PB-1	250×250×100	PVC	
PB-2	400×400×200	PVC	
PB-3	150×150×100	PVC	

配線系統図

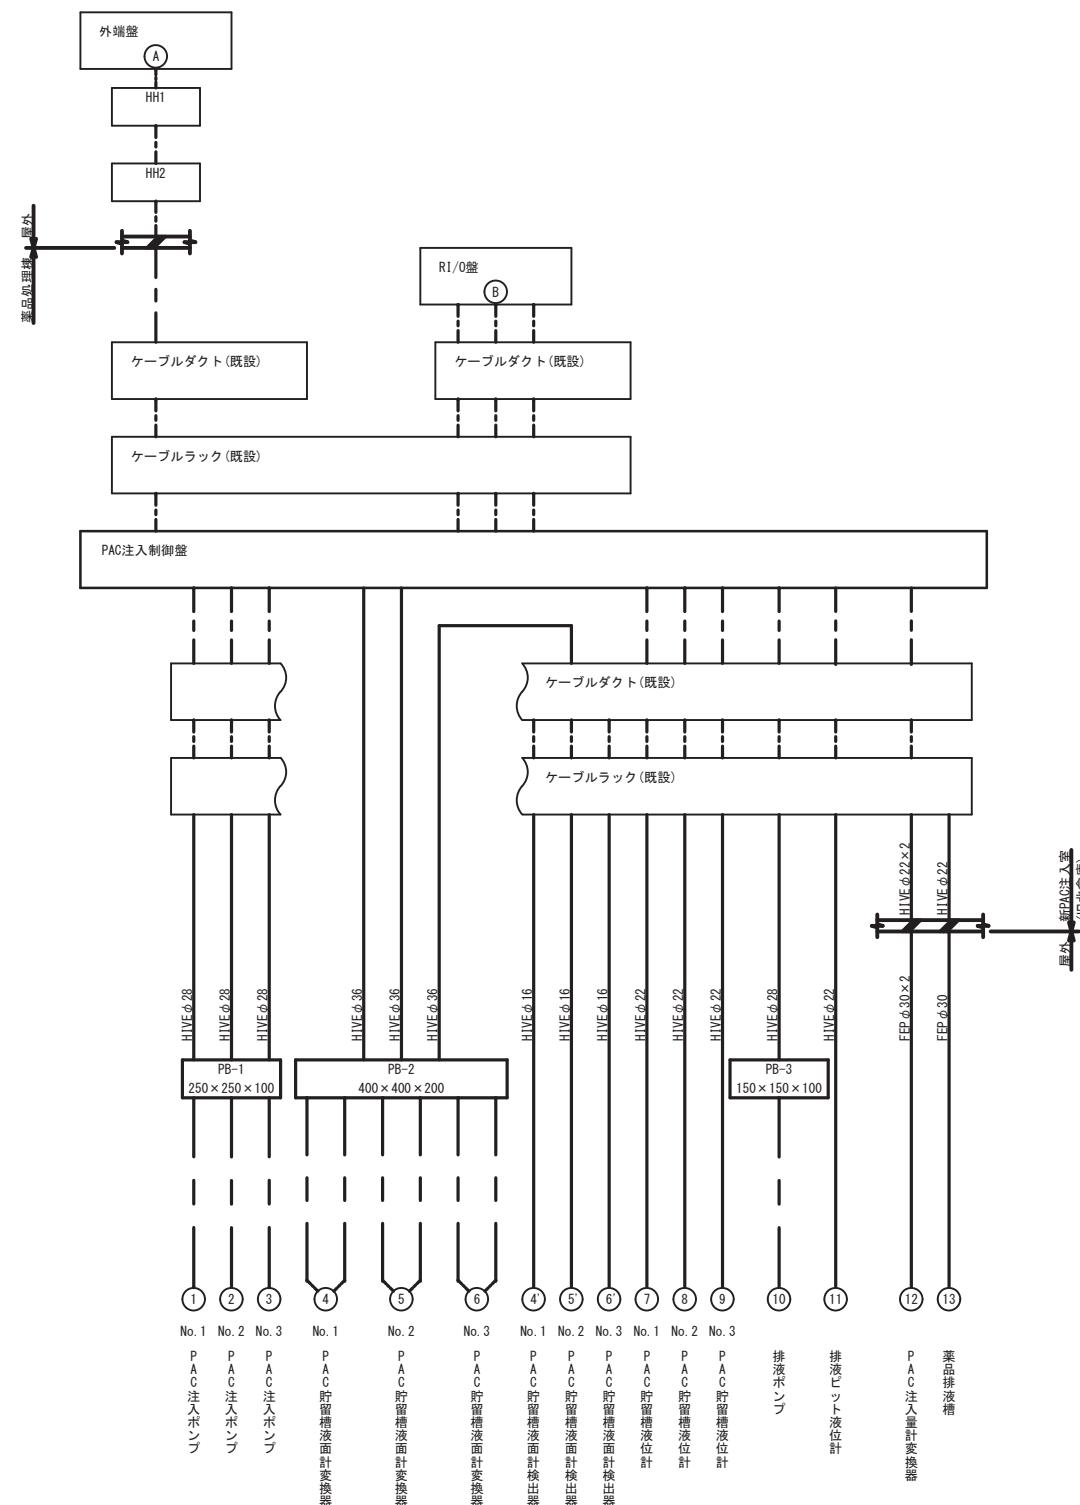


凝集剤(PAC) : ポリ塩化アルミニウム

工事件名	(ぞー7) 平瀬浄水場 PAC注入設備更新工事				
工事場所	甲府市平瀬町437-3 (平瀬浄水場)				
図面名	配線表・配線系統図 S=NONE		縮尺	NON	分割
甲府市上下水道局	契約番号		マイクロNo.		9/13

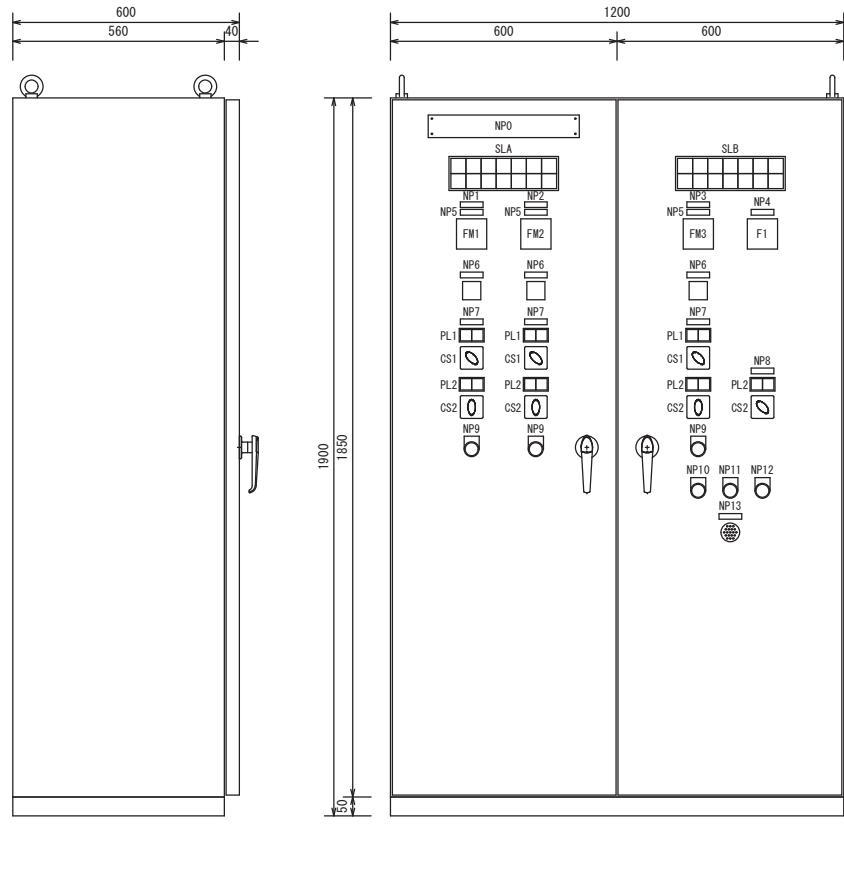

外形図

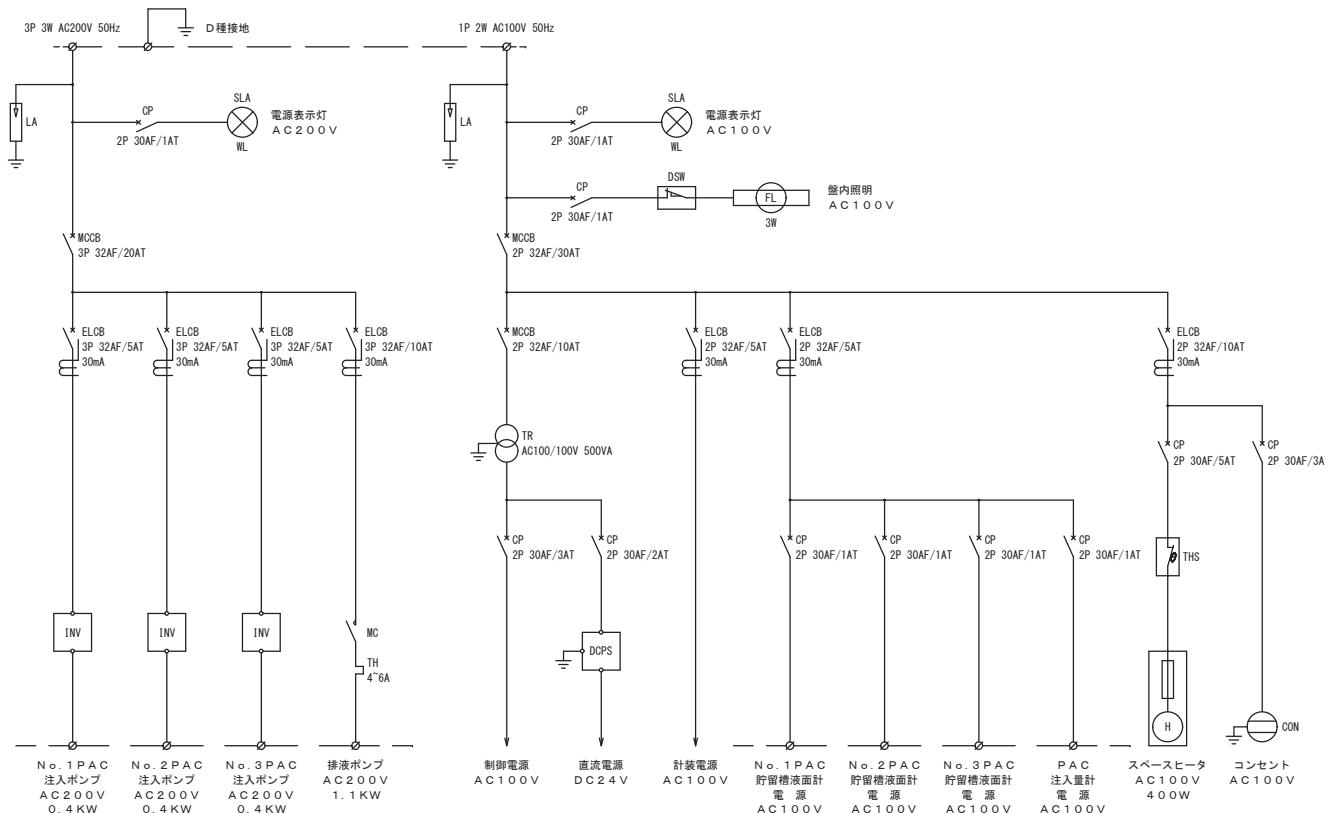


单線結線図


S L A						
電 源 A C 2 0 0 V	No. 1 P A C 注入ポンプ 故 障	No. 2 P A C 注入ポンプ 故 障	No. 3 P A C 注入ポンプ 故 障	排液ポンプ 故 障	No. 1 P A C 貯留槽液位 異常高	
電 源 A C 1 0 0 V					No. 1 P A C 貯留槽液位 低	No. 1 P A C 貯留槽液位 異常低

記号	記入文字
NP0	P A C注入制御盤
NP1	N o. 1 P A C注入ポンプ
NP2	N o. 2 P A C注入ポンプ
NP3	N o. 3 P A C注入ポンプ
NP4	P A C注入量計
NP5	周波数計
NP6	手動設定器
NP7	操作場所
NP8	排液ポンプ
NP9	インバータ リセット
NP10	警報停止
NP11	リセット
NP12	ランプテスト
NP13	ブザー

PAC注入制御盤外形図・単線結線図 S=1/10

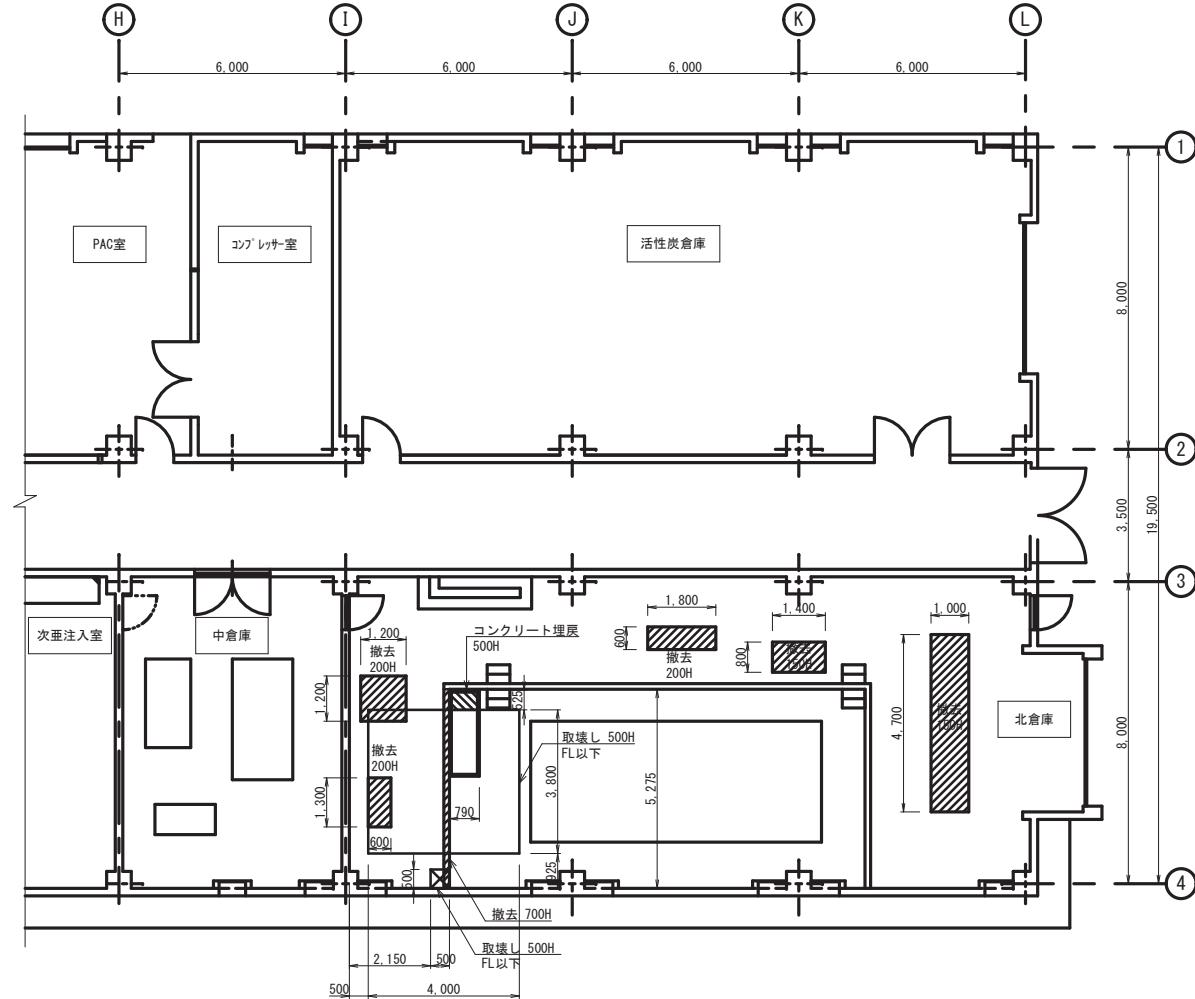

基礎撤去図

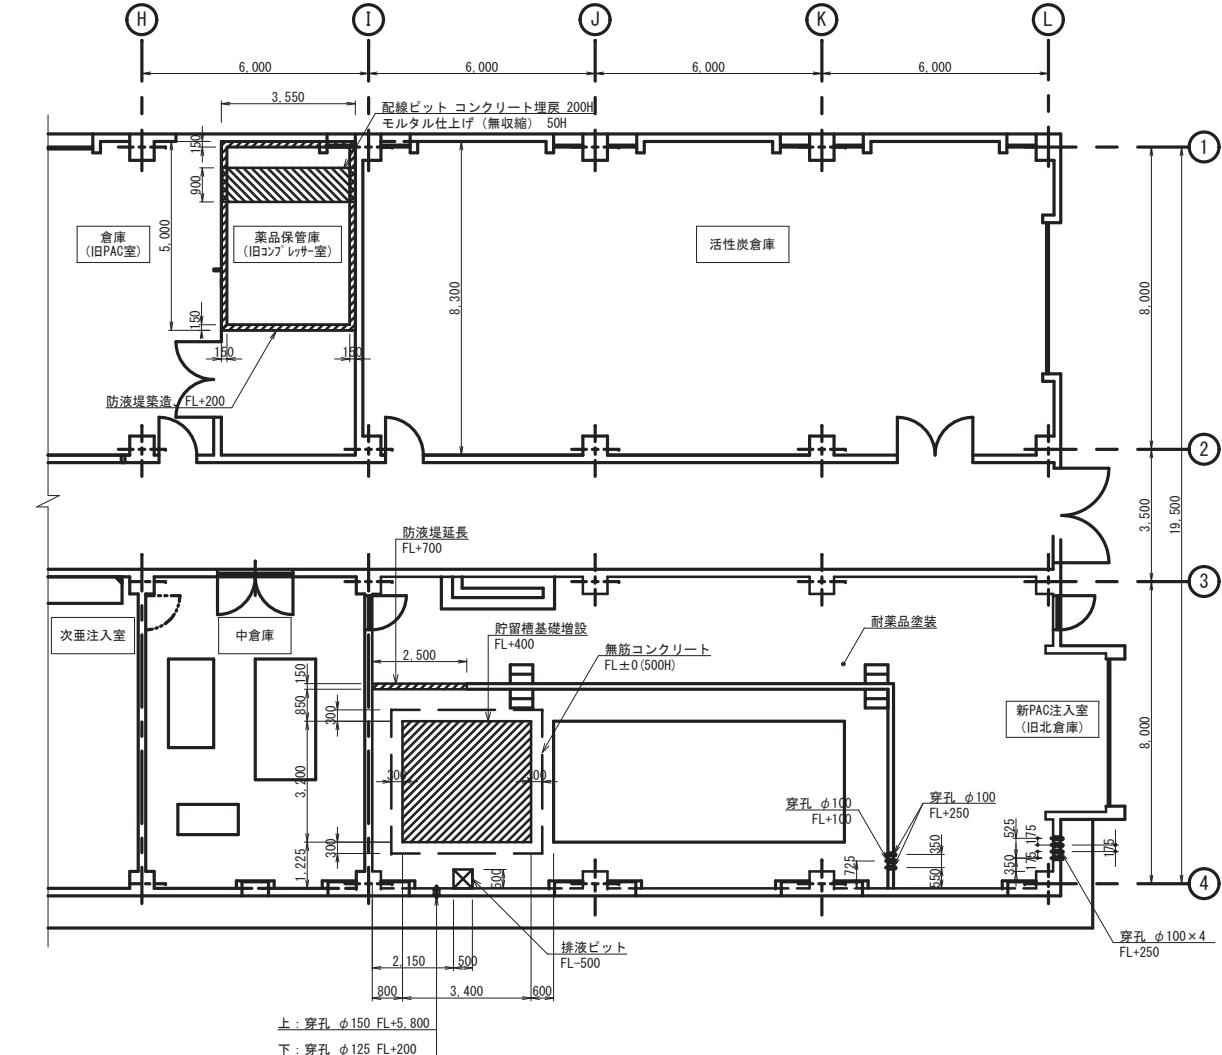


基礎築造図


※ 新PAC注入室および床全面、機械基礎表面に、耐薬品塗装を行う。
防液堤内の壁面は、防液堤の高さまでを塗装する。

凝集剤(PAC) : ポリ塩化アルミニウム

薬品処理棟基礎改造図 S=1/100

工事件名	(そ-7) 平瀬浄水場 PAC 注入設備更新工事			
工事場所	甲府市平瀬町437-3 (平瀬浄水場)			
図面名	薬品処理棟基礎改造図	縮尺	1/100	分割
甲府市上下水道局	契約番号		マイクロNo.	

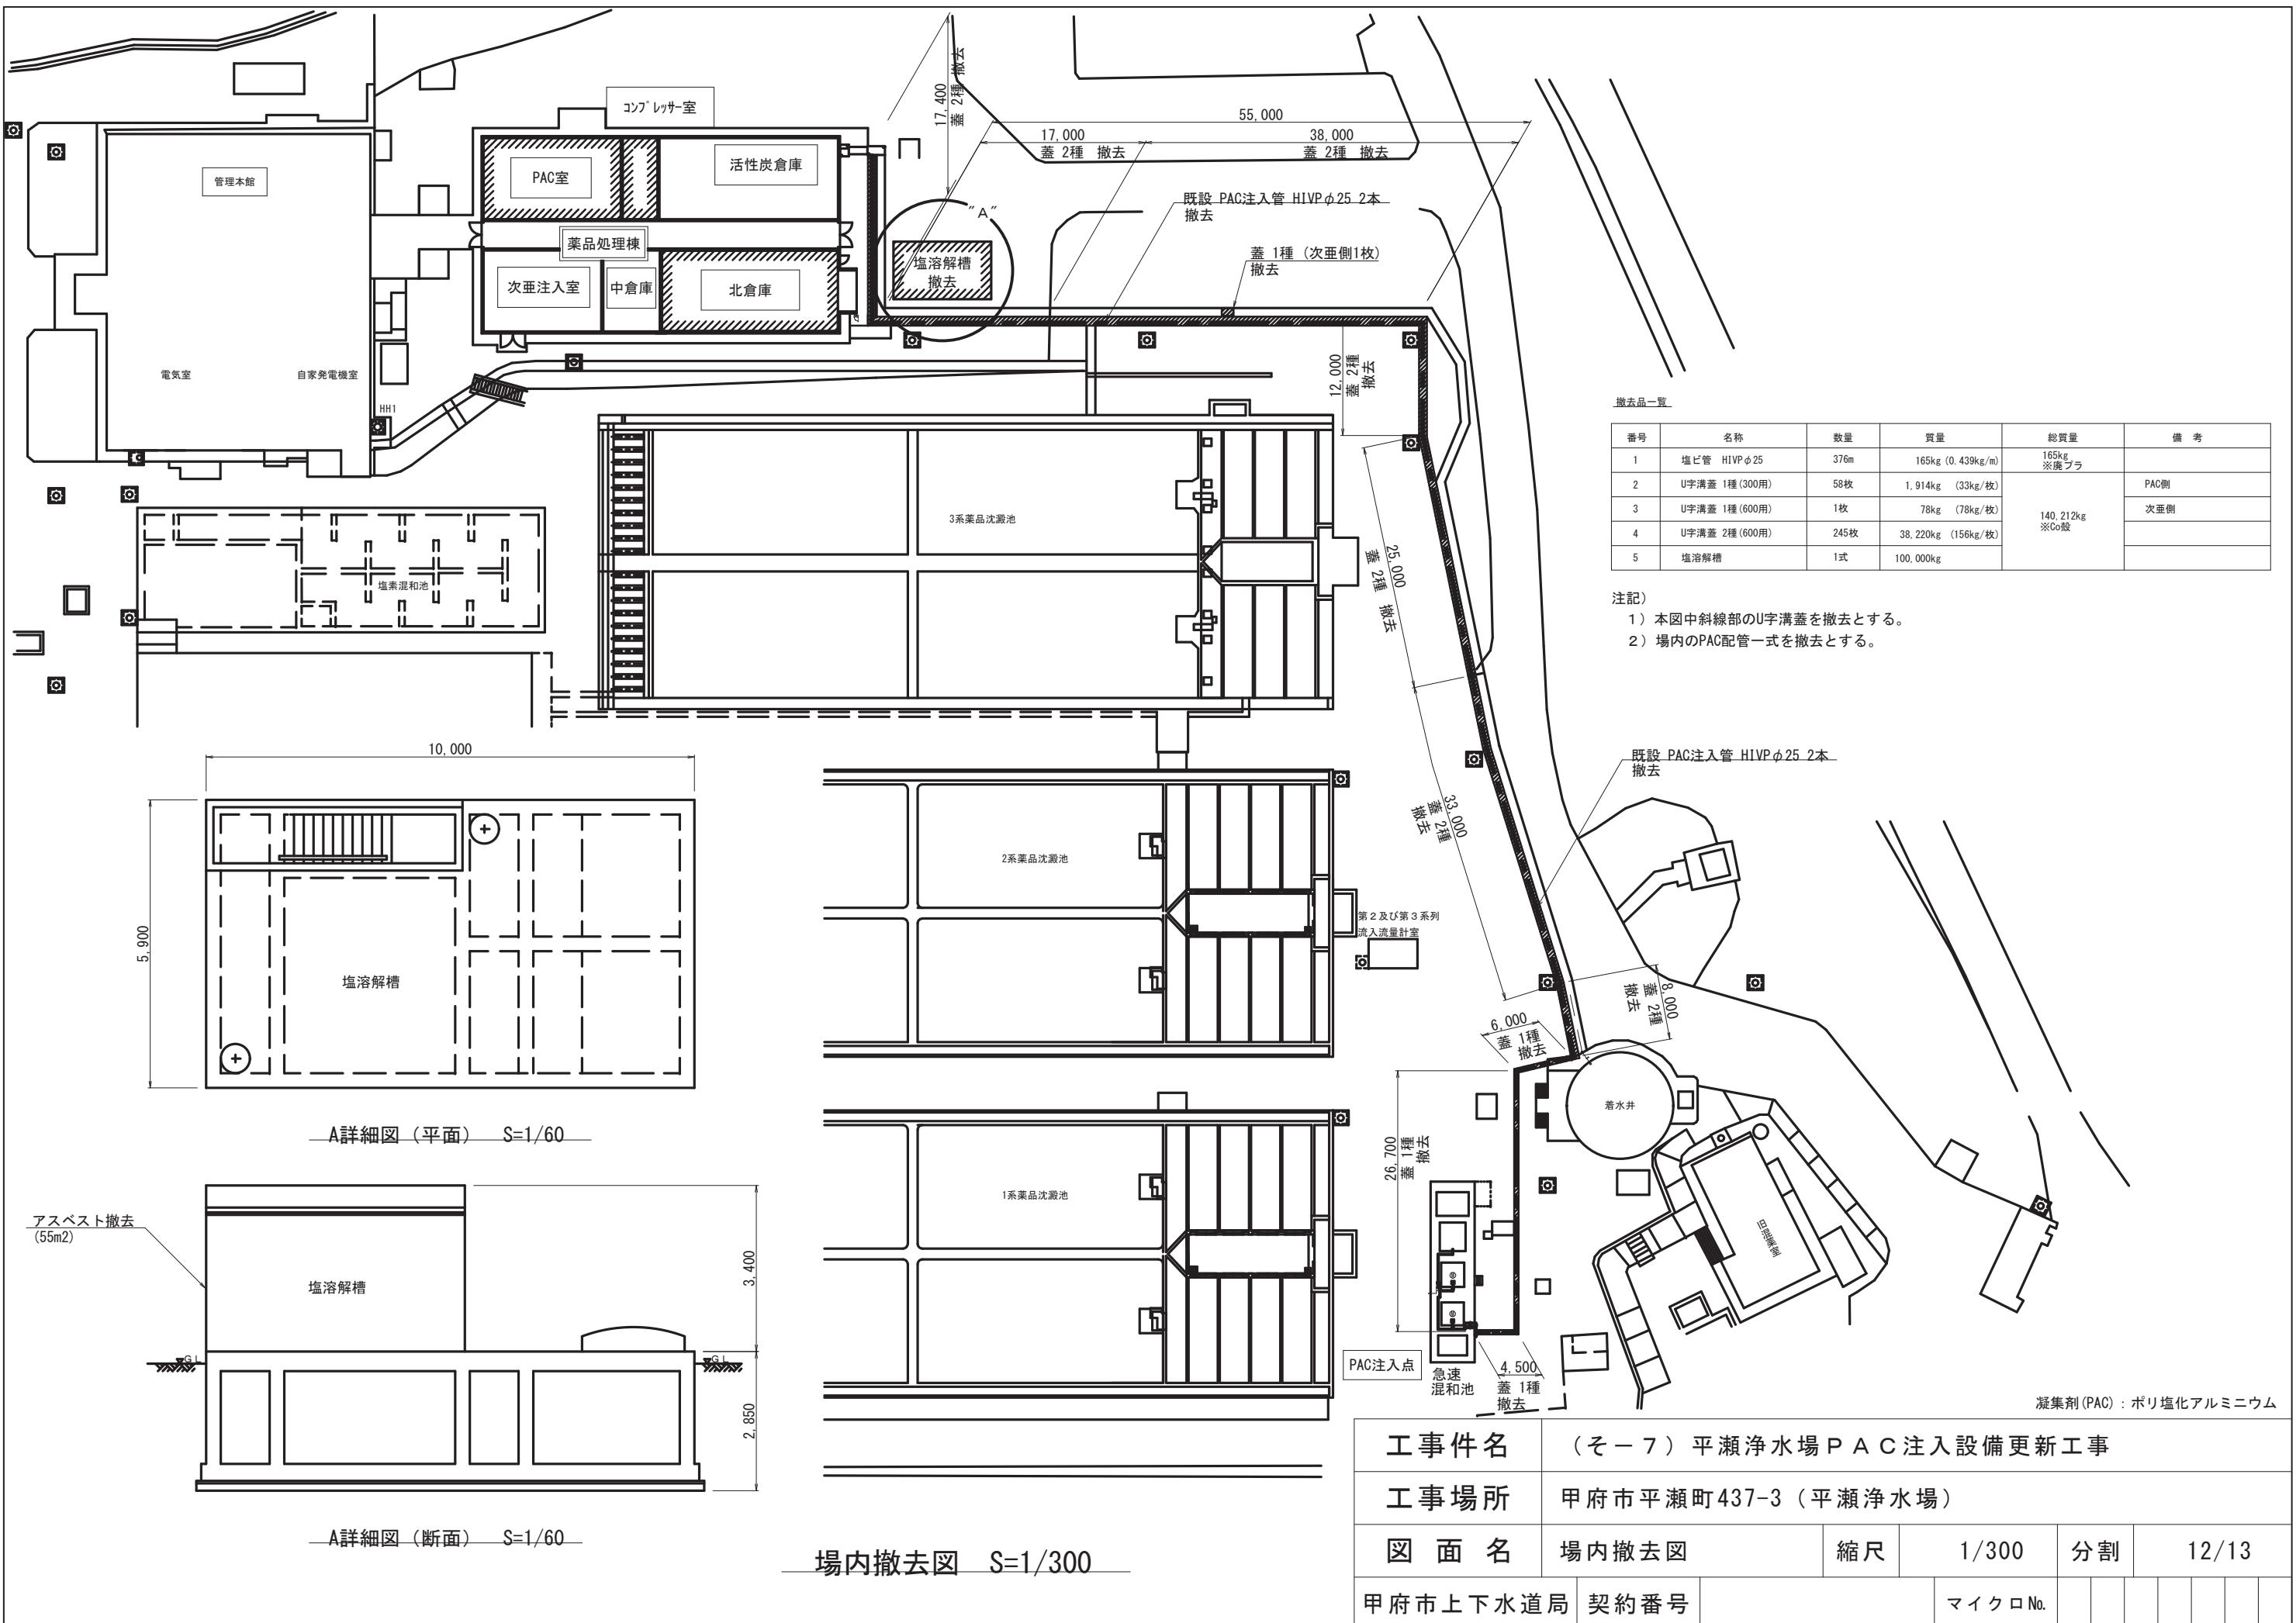

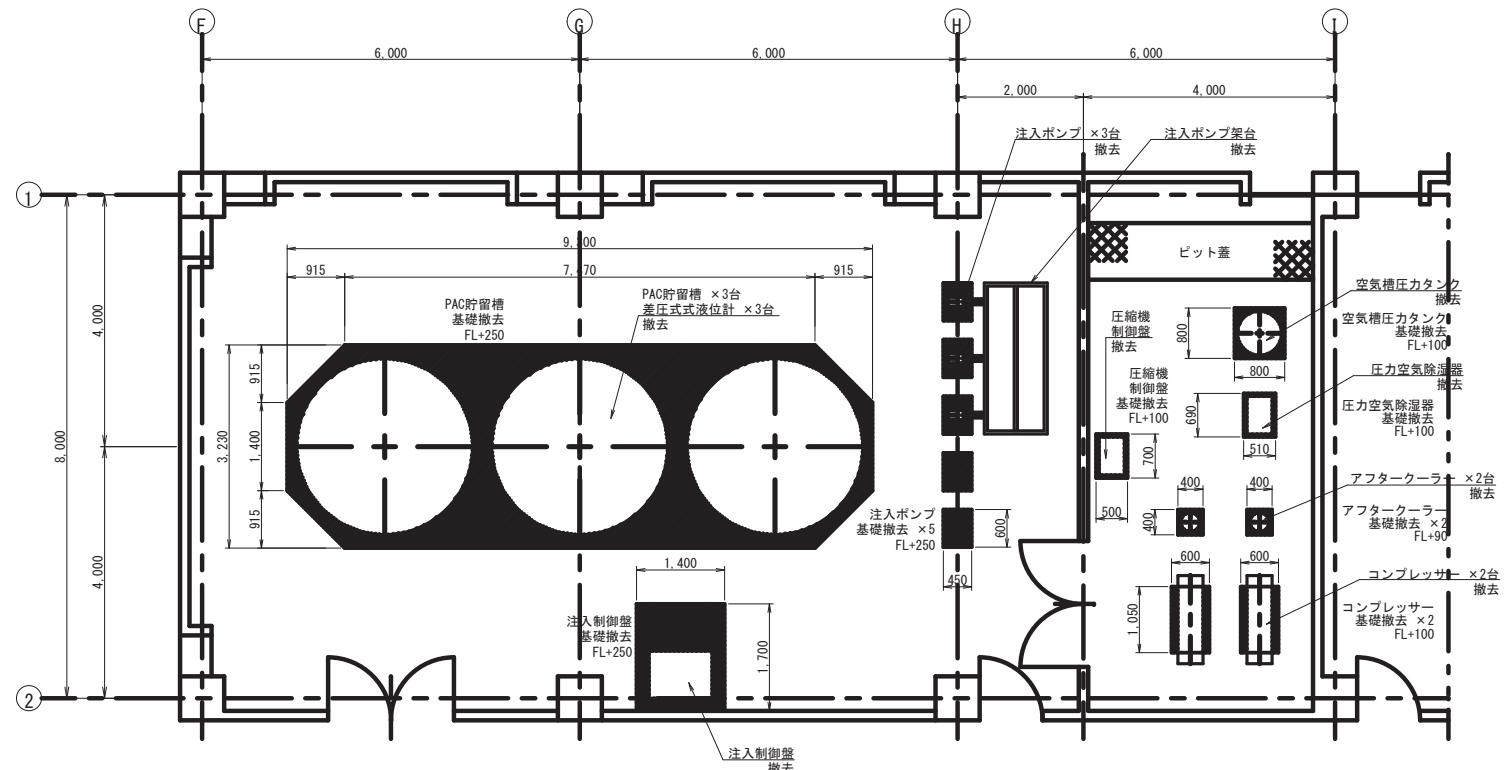

平面圖

既設設備撤去図 S=1/60

番号	機器名称	数量	質量	総質量	備考
1	注入制御盤	1面	450kg	750kg ※有価物 30,370kg ※金属くず	PAC注入室
2	圧縮機制御盤	1面	300kg		コンプレッサー室
3	差圧式液位計	3台	60kg (20kg/台)		PAC注入室
4	注入ポンプ	3台	150kg (50kg/台)		PAC注入室
5	PAC貯留槽	3基	29,100kg (9,700kg/基)		PAC注入室
6	ポンプ配管架台	1基	80kg		PAC注入室
7	空気槽圧力タンク	1基	400kg		コンプレッサー室
8	コンプレッサー	2台	400kg (200kg/台)		コンプレッサー室
9	圧力空気除湿器	1台	100kg		コンプレッサー室
10	アフターケーラー	2台	80kg (40kg/台)		コンプレッサー室

注記

- 1) 本図中斜線部の基礎コンクリートを撤去とする。
 - 2) PAC注入設備室内の機器・配管・ケーブル類の一式を撤去とする。
 - 3) コンプレッサー室内の機器・配管・ケーブル・ピット蓋の一式を撤去とする。

凝集剤(PAC)：ポリ塩化アルミニウム

工事件名	(そー7) 平瀬浄水場 P A C 注入設備更新工事					
工事場所	甲府市平瀬町437-3 (平瀬浄水場)					
図面名	既設設備撤去図	縮尺	1/60	分割	13/13	
甲府市上下水道局	契約番号		マイクロNo.			