


全 体 平 面 図
1 : 500 (A3)
縮 尺 1 : 250 (A1)



(大国小学校)

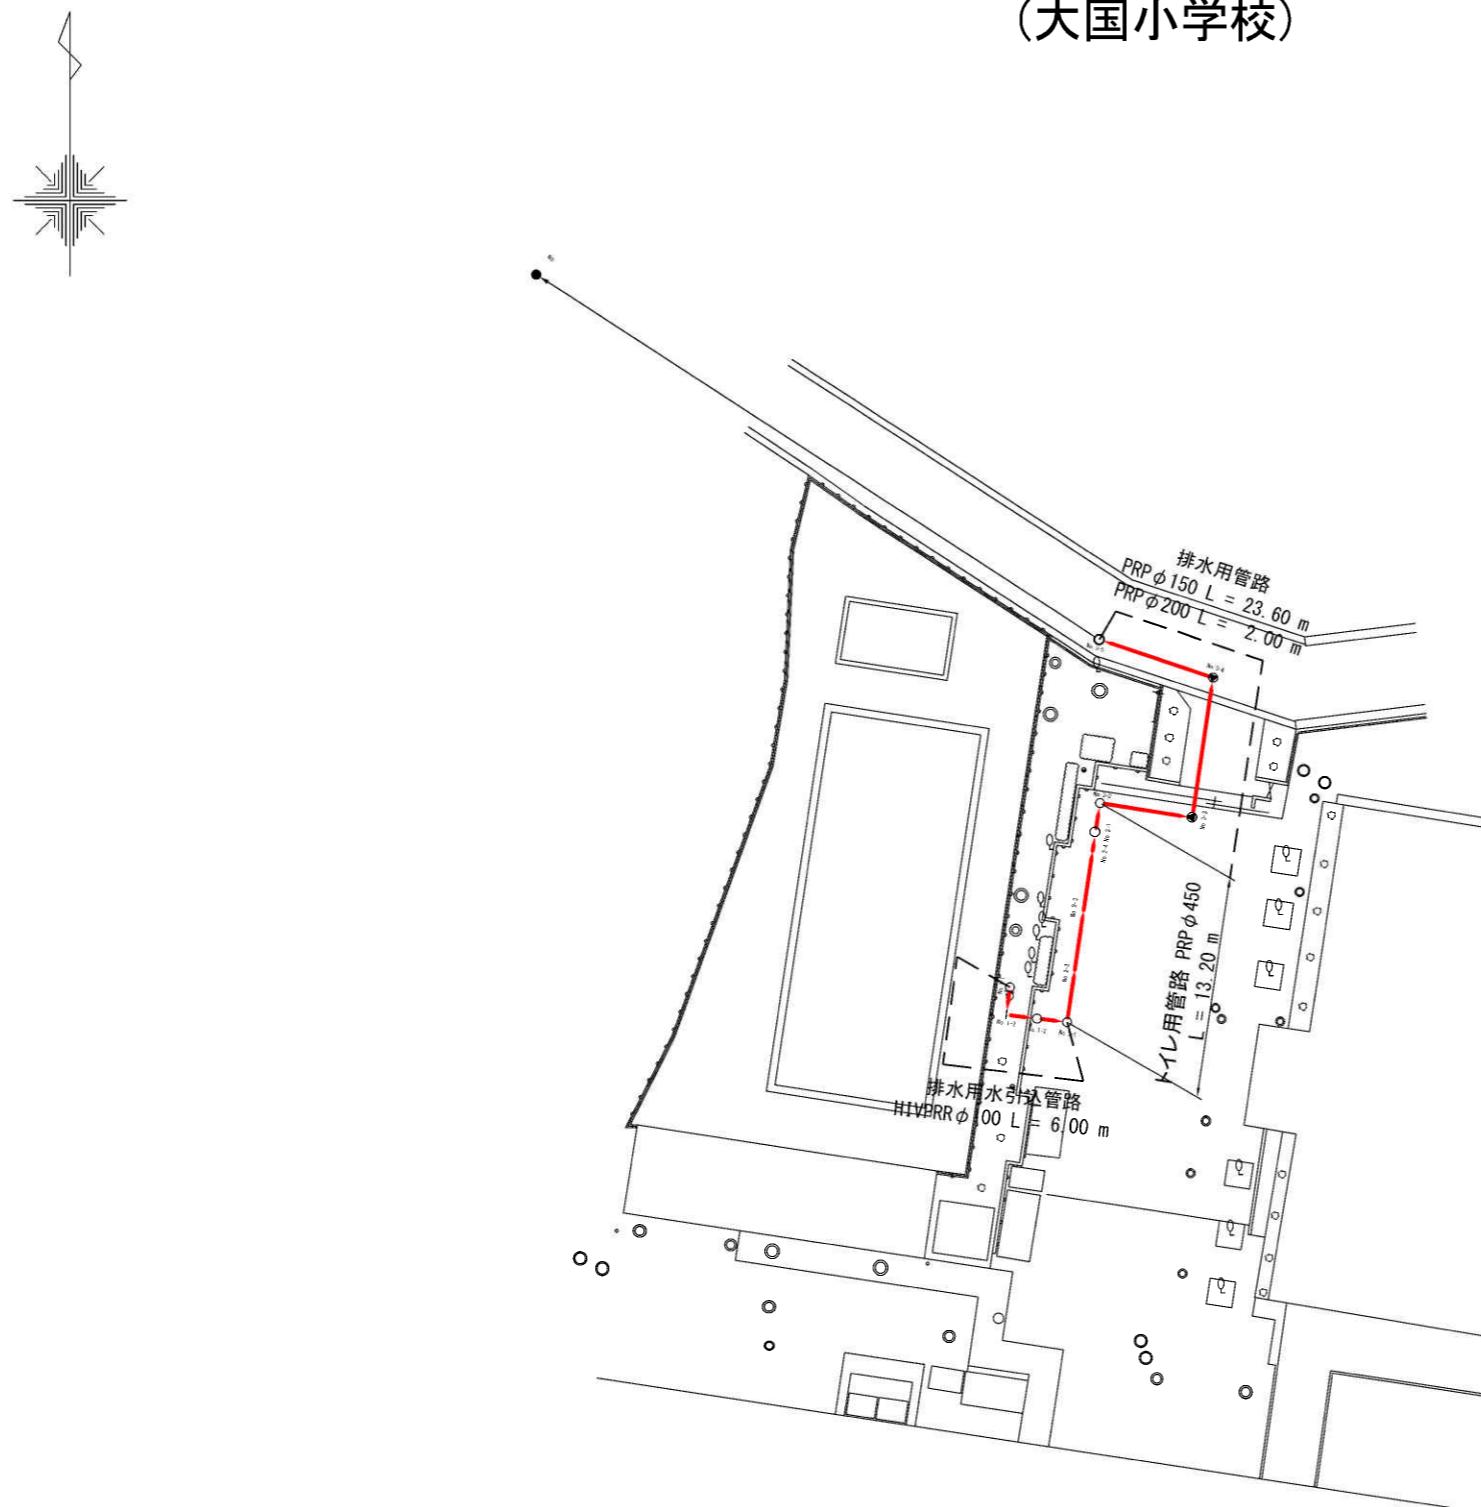


工事 名 称	マンホールトイレ設置工事(R5-4)		
図面 名 称	大国小学校内マンホールトイレ 全体平面図		
図面 枚 数	1 / 14	縮 尺	図 示
甲府市上下水道局			

平面図 縮尺 1:400 (A3)
1:200 (A1)


(大国小学校)

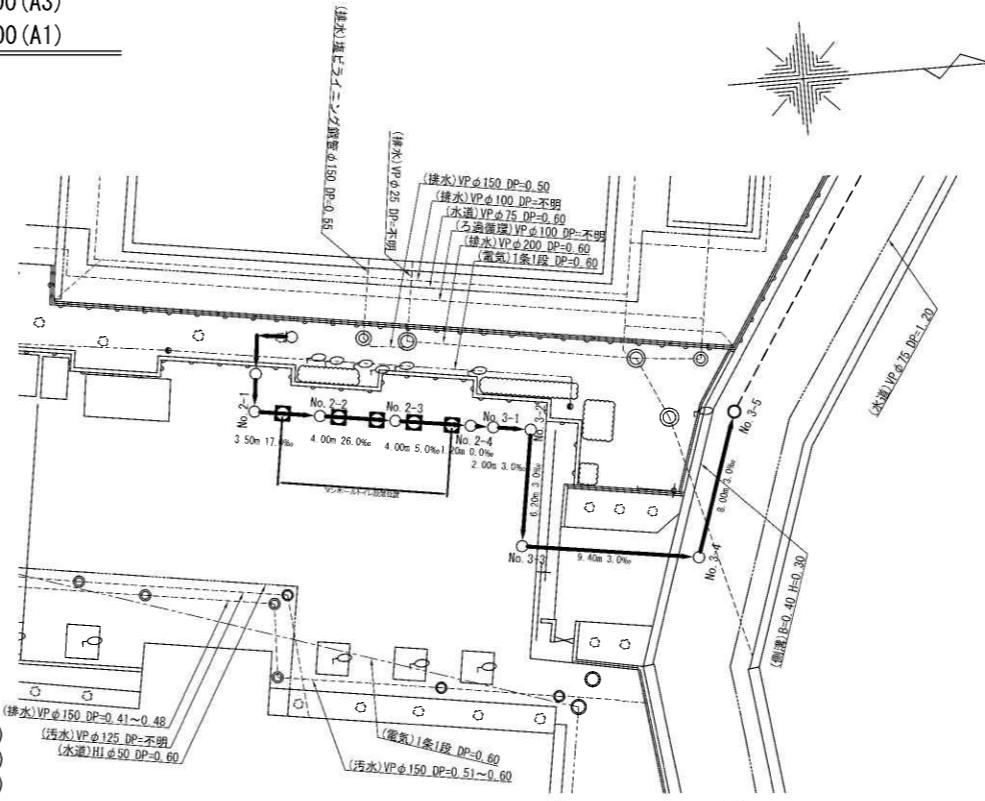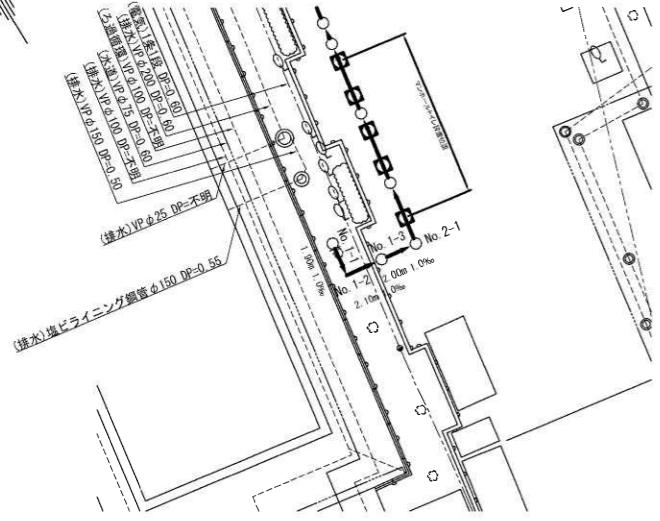

縦断面図 縮尺

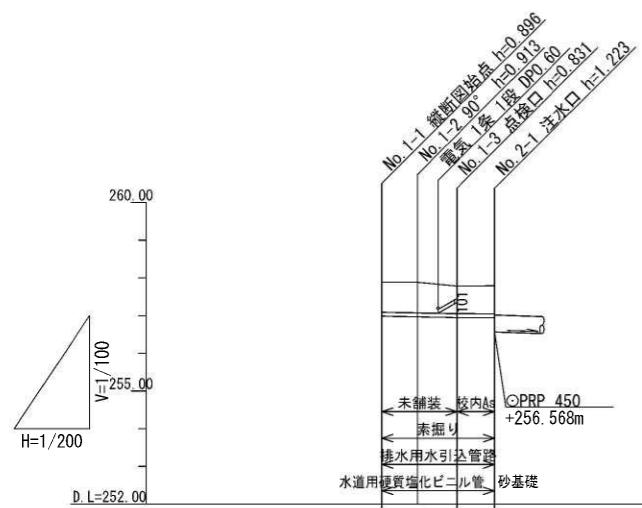


縦1 : 200 (A3)
横1 : 400 (A3)
縦1 : 100 (A1)
横1 : 200 (A1)

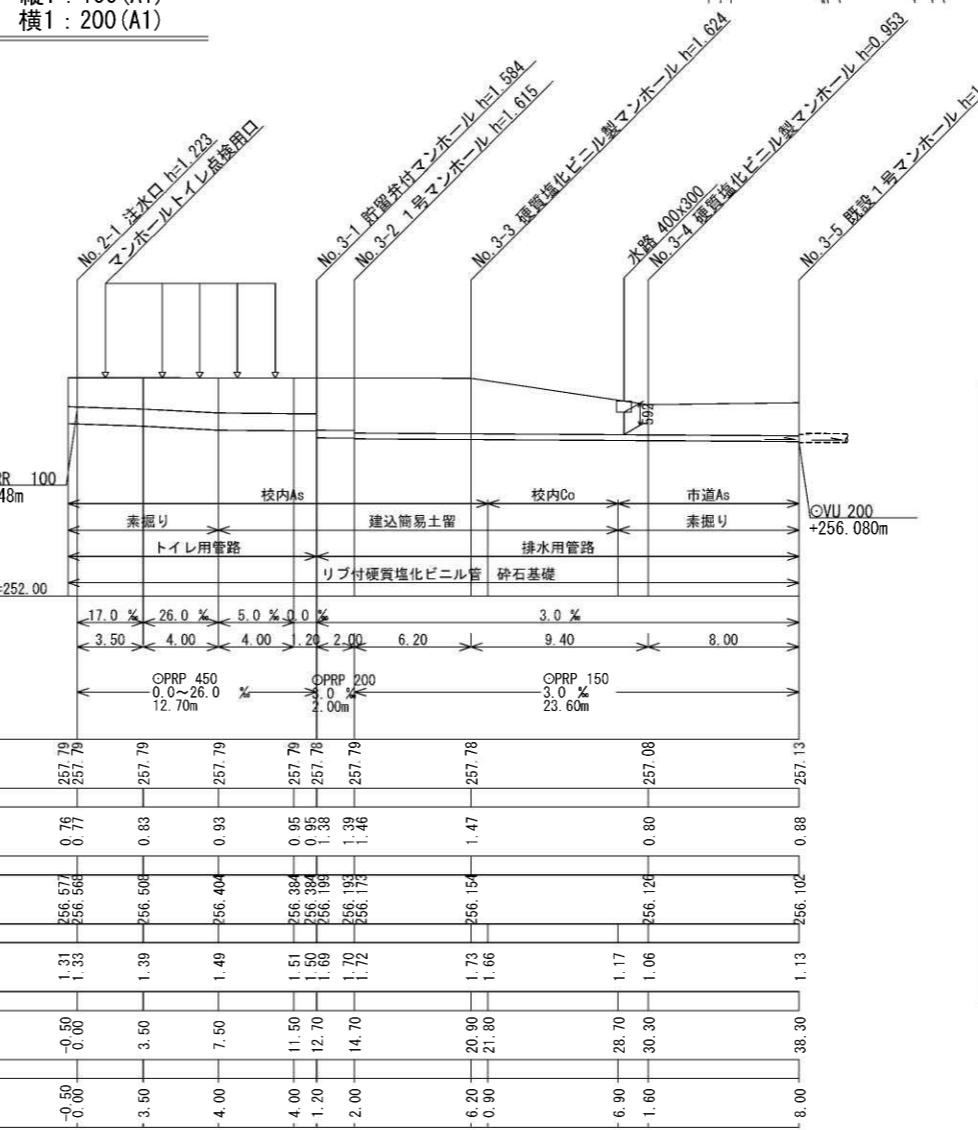

既設管取付部詳細図

1:60 (A3)
縮尺 1:30 (A1)

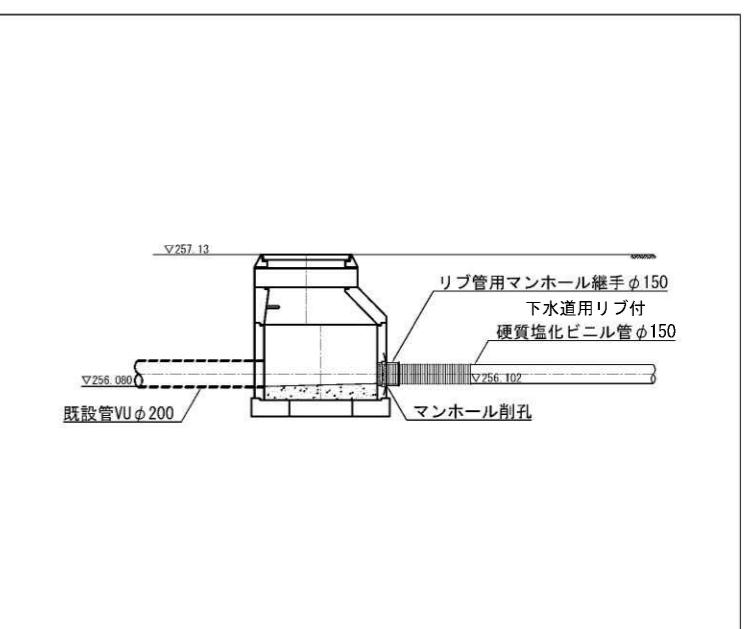

工事名	マンホールトイレ設置工事 (R5-4)
平面図 名 称	大国小学校内マンホールトイレ 平面図・縦断面図・既設管取付部詳細図
図面枚数	2 / 14
縮 尺	1:60 (A3)
図 示	甲府市上下水道局

送水管部管割図 縮尺 NONSCAL

(大国小学校)

未舗装部(土留なし)
布設替部(DP0, 55m)



管きょ工(H150)の150(布設管部)(土留なし)数量算出根据				
種別	単位	記号	数 量	摘 要
管路延長	m	L1	2.80	総断面図参照
管体延長	m	L2	2.80	L1
平均掘削幅	m	B	0.60	図 示
平均掘削深	m	H	0.82	加重平均掘削深

管路工上 数量表				(1式当り)
細 别	規 格	単位	数 量	摘要
管路掘削	機械掘削 BH: 山積 0.26m ³	m ³	1.38	0.60 × 0.82 × L1
管路埋戻(1)	機械投込 ケッショウ用砂	m ³	0.72	(0.60 × 0.465 - 0.165 × 0.165 × π / 4) × L1
管路埋戻(2)	RC40-0	m ³	0.43	0.60 × 0.255 × L1
発生土処理	現場発生土	m ³	1.38	管路掘削量
管基礎工	砂基礎 B=0.60m T=0.10m	m	2.80	L2
施工延長 : L1 = 2.80m				

管路工事 数量表				(1式当り)
細別	規 格	単位	数量	摘要
管路掘削	機械掘削 BH: 山積 0.26m ³	m ³	1.38	0.60 × 0.82 × L1
管路埋戻(1)	機械投入、カショ用砂	m ³	0.72	(0.60 × 0.465 - 0.165 × 0.165 × π / 4) × L1
管路埋戻(2)	RC40-0	m ³	0.43	0.60 × 0.255 × L1
発生土処理	現場発生土	m ³	1.38	管路掘削土量
管基礎工	砂基礎 B=0.6m T=0.10m	m ³	2.80	12

未舗装部(土留なし)
布設替部(DP0. 55m)

管路延長 m L1 2.20
管体延長 m L2 2.20
平均掘削幅 m B 0.60
平均掘削深 m H 0.76

未舗装部(土留なし)					
布設替部(DPO. 55m)					
埋戻し土(RC40-0)			管きょ工(HIVPRR φ100) (布設替部)(土留なし)数量算出根拠表		
種別	単位	記号	数 量	摘 要	
管路延長	m	L1	2.20	断面図参考	
管体延長	m	L2	2.20	L1	
平均掘削幅	m	B	0.60	図示	

管路工事 数量表				(1式当り)
細 别	規 格	単位	数 量	摘要
管路掘削(1)	機械掘削 BH:山積0.28m ³	m ³	1.00	0.60 × 0.76 × L1
管路埋設(1)	機械投入、フックン用砂	m ³	0.52	(0.60 × 0.414-0.114 × 0.114 × π/4) × L1
管路埋設(2)	R40-0	m ³	0.32	0.60 × 0.246 × L1
生土処理	現場発生土	m ³	1.00	管路掘削土量
管基礎工	砂基礎 B=0.60m T=0.10m	m	2.20	L2
合計	—	—	—	—

管路工土 納量表				(1式当り)
細別	規格	単位	数量	摘要
管路掘削	機械掘削 BH: 山積 0.28m ³	m ³	1.00	0.60 × 0.76 × L1
管路埋込(1)	機械投入、ケンシ用砂	m ³	0.52	(0.60 × 0.414 - 0.114 × 0.114 × π / 4) × L1
管路埋込(2)	RC40-0	m ³	0.32	0.60 × 0.246 × L1
発生土処理	現場発生土	m ³	1.00	管路掘削土量
管基礎工	砂基礎 B=0.60m T=10m	m	2.20	L2

未舗装部(土留なし)
布設替部(DPO. 75m)

管きょ工(HIPRR φ100) (布設替部)(土留なし) 数量算出根拠表					
種別	単位	記号	数量	摘要	
管路長	m	L1	1.00	継断面図参照	
管体延長	m	L2	1.00		L1
平均掘削幅	m	B	0.50		図示
平均掘削深	m	H	0.96		加重平均掘削深

未舗装部(土留なし)
布設替部(DP0.75m)


埋戻し寸 (RC40-0)

種別	単位	記号	数量	摘要
管路延長	m	L1	1.00	継断面図参照
管体延長	m	L2	1.00	L1
平均掘削幅	m	B	0.60	図示


クッショング用砂
300
4
1414.446
960
(平均深)

菅路土工 数量表				(1式当り)
細別	規格	単位	数量	摘要
管路掘削	機械掘削 BH:山積0.28m ³	m ³	0.58	0.60 × 0.96 × L1
管路埋辰(1)	機械投入、カッショウ用砂	m ³	0.24	(0.60 × 0.414-0.114 × 0.114 × π / 4) × L1
管路埋辰(2)	RC40-0	m ³	0.27	0.60 × 0.446 × L1
発生土処理	現場発生土	m ³	0.58	管路掘削土量
管基工	砂基礎 B:0.60m T:0.10m	m	1.00	L2

管路工上数量表				(1式当り)
細別	規格	単位	数量	摘要
管路掘削	機械掘削 BH:山積0.28m ³	m ³	0.58	0.60×0.95×L1
管路埋戻(1)	機械投入、カッショウ用砂	m ³	0.24	(0.60×0.414×0.114×0.114× $\pi/4$)×L1
管路埋戻(2)	RC40-0	m ³	0.27	0.60×0.446×L1
発生土処理	現場発生土	m ³	0.58	管路掘削土量
管基工	砂基礎 B=0.60 T=1.0m	m	1.00	L2

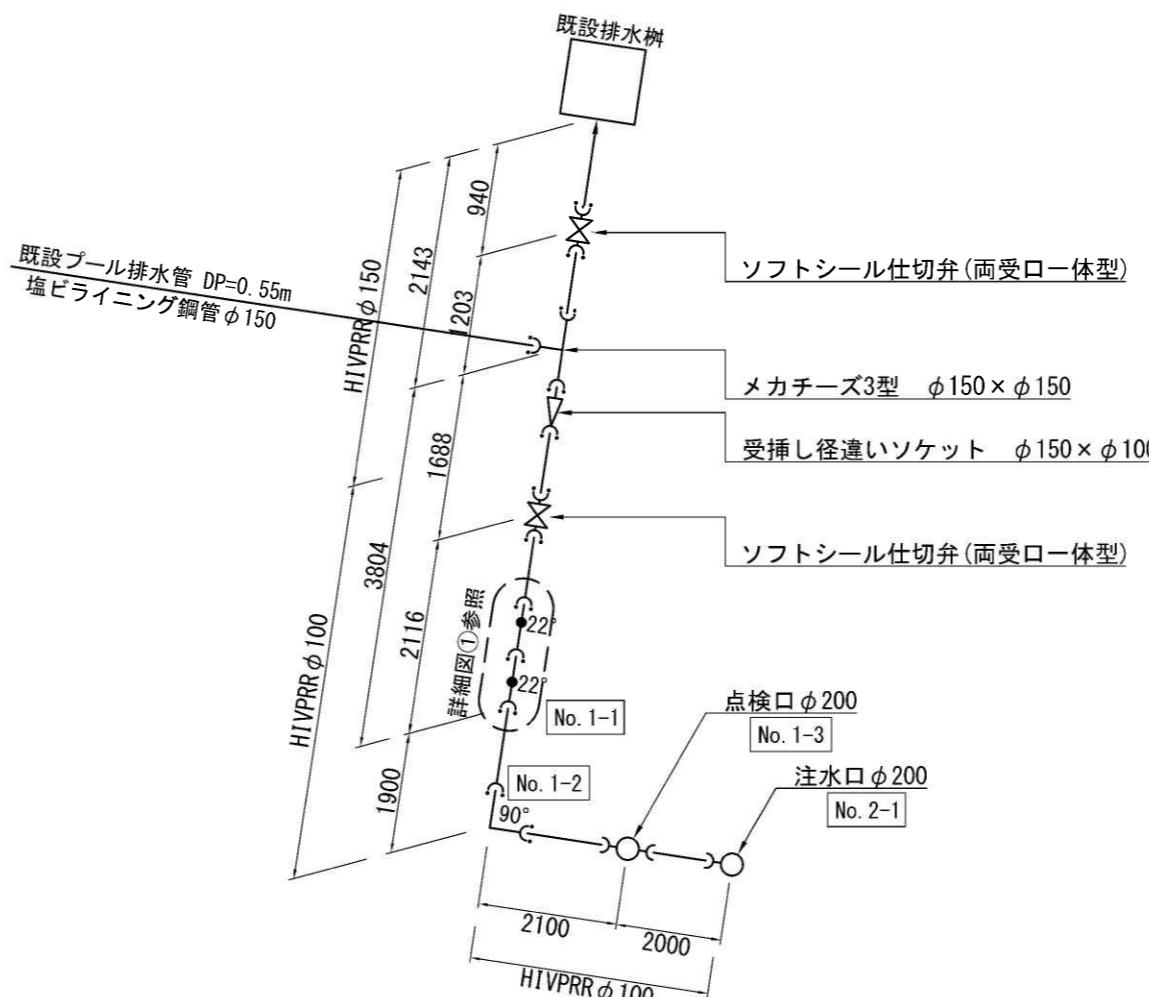

詳細図①

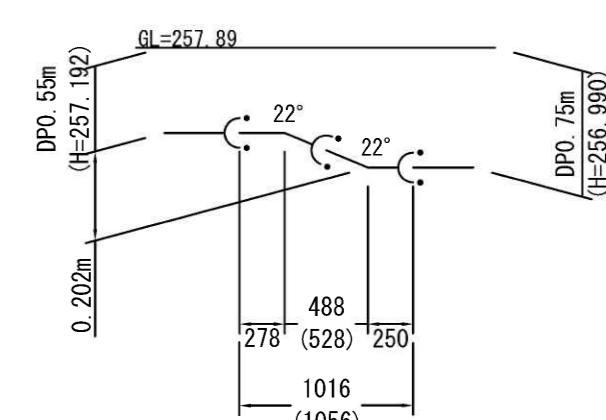

排水用引導管路、封料帶

名 称	規 格	単位	計 算 式	数 量
HIVPRR 直管	φ100	本	図面より	2.00
HIVPRR 直管	φ150	本	図面より	1.00
下水道用標識シート	幅150mm、2倍、ボリュームクロス	m	図面より	6.00
HIVPRR ベンド	φ100、90°	個	図面より	1.00
HIVPRR ベンド	φ100、22°	個	図面より	2.00
受挿し径違いソケット	φ150×φ100	個	図面より	1.00
メカチーズ3型	φ150×φ150(離脱防止付)	個	図面より	1.00
離脱防止金具	φ100	個	図面より	6.00
ソフトシール仕切弁	φ100	基	図面より	1.00
ソフトシール仕切弁	φ150	基	図面上記	1.00

標準施工図(1) 1:100(A3)
縮尺 1:50 (A1)

(大国小学校)

排水用水引込管路

HIVPRR ϕ 100mm

管きよ工(集計) (HIVPRR ϕ 100) 数量算出根拠表			
種別	単位	記号	数量
管路延長	m	L1	6.00
管体延長	m	L2	5.55
平均掘削幅	m	B	0.60
平均掘削深	m	H	0.98

加重平均掘削深

トイレ用管路

PRP ϕ 450mm

管きよ工(集計) (PRP ϕ 450) 数量算出根拠表			
種別	単位	記号	数量
管路延長	m	L1	13.20
管体延長	m	L2	12.75
平均掘削幅	m	B	1.18
平均掘削深	m	H	1.44

加重平均掘削深

排水用管路


PRP ϕ 200mm

管きよ工(集計) (PRP ϕ 200) 数量算出根拠表			
種別	単位	記号	数量
管路延長	m	L1	2.00
管体延長	m	L2	1.10
平均掘削幅	m	B	1.05
平均掘削深	m	H	1.70

加重平均掘削深

未舗装部(土留なし)

No. 1-1~No. 1-3

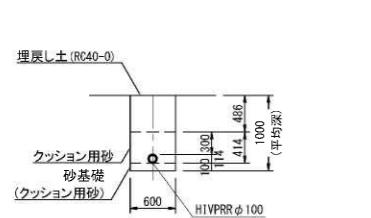


管きよ工(HIVPRR ϕ 100) (排水用水引込管路) (土留なし) 数量算出根拠表			
種別	単位	記号	数量
管路延長	m	L1	4.00
管体延長	m	L2	3.85
平均掘削幅	m	B	0.60
平均掘削深	m	H	1.00

加重平均掘削深

校内As舗装部(土留なし)

No. 2-0~No. 2-3

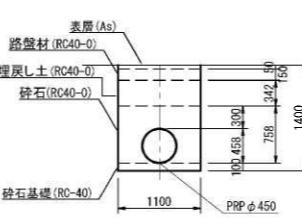


管きよ工(PRP ϕ 450) (トイレ用管路) (土留なし) 数量算出根拠表			
種別	単位	記号	数量
管路延長	m	L1	8.00
管体延長	m	L2	8.00
平均掘削幅	m	B	1.10
平均掘削深	m	H	1.40

加重平均掘削深

校内As舗装部(土留あり)

No. 3-1~No. 3-2

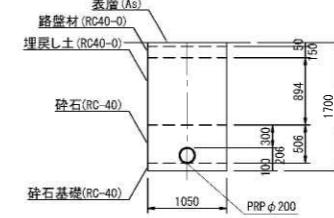

管きよ工(PRP ϕ 200) (排水用管路) (土留あり) 数量算出根拠表			
種別	単位	記号	数量
管路延長	m	L1	2.00
管体延長	m	L2	1.10
平均掘削幅	m	B	1.05
平均掘削深	m	H	1.70

加重平均掘削深

管路工 数量表 (1式当り)			
細別	規格	単位	数量
管路掘削	機械掘削 BH:山積0.28m ³	m ³	2.40
			$0.60 \times 1.00 \times L1$
管路埋戻(1)	機械投入、クッション用砂	m ³	0.95
	$(0.60 \times 0.414 - 0.114 \times 0.114 \times \pi / 4) \times L1$		
管路埋戻(2)	RC40-0	m ³	1.17
	$0.60 \times 0.486 \times L1$		
発生土処理	現場発生土	m ³	2.40
	管路掘削土量		
管基礎工	砂基礎 B=0.60m T=0.10m	m	3.85
	L2		

施工延長 : L1 = 4.00m


管路工 数量表 (1式当り)			
細別	規格	単位	数量
管路掘削	機械掘削 BH:山積0.28m ³	m ³	11.88
			$1.10 \times (1.40 - 0.05) \times L1$
管路埋戻(1)	RC40-0(管回り)	m ³	5.35
	$(1.100 \times 0.758 - 0.458 \times 0.458 \times \pi / 4) \times L1$		
管路埋戻(2)	RC40-0	m ³	3.01
	$1.100 \times 0.342 \times L1$		
発生土処理	現場発生土	m ³	11.88
	管路掘削土量		
管基礎工	砂石基礎 B=1.10 T=0.10m	m	8.00
	L2		

管路工 数量表 (1式当り)			
細別	規格	単位	数量
管路掘削	機械掘削 BH:山積0.28m ³	m ³	3.47
			$1.05 \times (1.70 - 0.05) \times L1$
管路埋戻(1)	RC40-0(管回り)	m ³	1.00
	$(1.050 \times 0.506 - 0.206 \times 0.206 \times \pi / 4) \times L1$		
管路埋戻(2)	RC40-0	m ³	1.88
	$1.050 \times 0.894 \times L1$		
発生土処理	現場発生土	m ³	3.47
	管路掘削土量		
管基礎工	砂石基礎 B=1.05 T=0.10m	m	1.10
	L2		

施工延長 : L1 = 2.00m

校内As舗装部(土留なし)

No. 1-3~No. 2-1

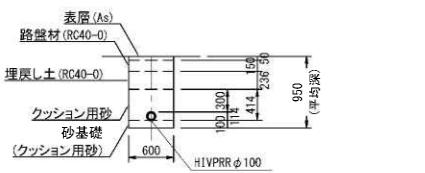


管きよ工(HIVPRR ϕ 100) (排水用水引込管路) (土留なし) 数量算出根拠表			
種別	単位	記号	数量
管路延長	m	L1	2.00
管体延長	m	L2	1.70
平均掘削幅	m	B	0.60
平均掘削深	m	H	0.95

加重平均掘削深

校内As舗装部(土留あり)

No. 2-3~No. 3-1

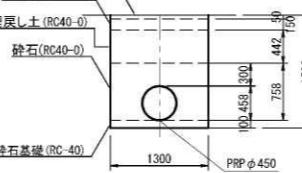

標準施工図(2) 1:100(A3)
縮尺 1:50 (A1)

(大国小学校)


排水用管路

PRP $\phi 150\text{mm}$

管きよ工 (PRP $\phi 150$) 数量算出根拠表


種別	単位	記号	数量	摘要
管路延長	m	L1	23.60	
管体延長	m	L2	22.55	
平均掘削幅	m	B	0.95	
平均掘削深	m	H	1.38	加重平均掘削深

校内As舗装部(土留あり)
No. 3-2~(No. 3-3)+0.90

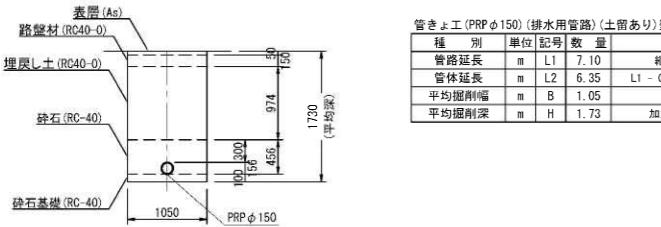

種別	単位	記号	数量	摘要
管路延長	m	L1	7.10	横断面図参照
管体延長	m	L2	6.35	$L1 - 0.45 - (0.15 \times 2)$
平均掘削幅	m	B	1.05	図示
平均掘削深	m	H	1.73	加重平均掘削深

市道As舗装部(土留なし)
(No. 3-3)+7.80~No. 3-5

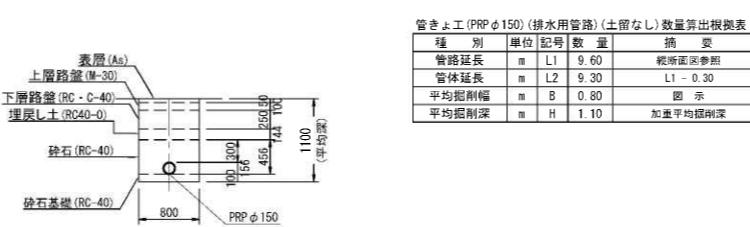

種別	単位	記号	数量	摘要
管路延長	m	L1	9.60	横断面図参照
管体延長	m	L2	9.30	$L1 - 0.30$
平均掘削幅	m	B	0.80	図示
平均掘削深	m	H	1.10	加重平均掘削深

管路土工 数量表

(1式当り)				
細別	規格	単位	数量	摘要
管路掘削	機械掘削 BH:山積0.28m ³	m ³	12.52	$1.05 \times (1.73 - 0.05) \times L1$
管路埋戻(2)	RC40-0(管回り)	m ³	3.26	$(1.050 \times 0.456 - 0.156 \times 0.156 \times \pi / 4) \times L1$
管路埋戻(2)	RC40-0	m ³	7.26	$1.050 \times 0.974 \times L1$
発生土処理	現場発生土	m ³	12.52	管路掘削土量
管基礎工	碎石基礎 B=1.05 T=0.10m	m	6.35	L2

施工延長: L1 = 7.10m

舗装復旧工【校内As舗装】数量表

(1式当り)				
細別	規格	単位	数量	摘要
表層工	再生密粒度As. t=50mm	m ²	7.50	$1.05 \times L1$
路盤	RC40-0, t=150mm	m ²	7.50	$1.05 \times L1$
表層工(復旧工)	再生密粒度As. t=30mm	m ²	7.50	$1.05 \times L1$

施工延長: L1 = 7.10m

管路土工 数量表

(1式当り)				
細別	規格	単位	数量	摘要
管路掘削	機械掘削 BH:山積0.28m ³	m ³	8.06	$0.80 \times (1.10 - 0.05) \times L1$
管路埋戻(2)	RC40-0(管回り)	m ³	3.32	$(0.80 \times 0.456 - 0.156 \times 0.156 \times \pi / 4) \times L1$
管路埋戻(2)	RC40-0	m ³	1.11	$0.800 \times 0.144 \times L1$
発生土処理	現場発生土	m ³	8.06	管路掘削土量
管基礎工	碎石基礎 B=0.80 T=0.10m	m	9.30	L2


施工延長: L1 = 9.60m

舗装復旧工【市道As舗装】数量表

(1式当り)				
細別	規格	単位	数量	摘要
表層工	再生密粒度As. t=50mm	m ²	24.60	舗装・付帯区参照
路盤	M-30, t=100mm	m ²	7.70	$0.80 \times L1$
下層路盤	RC-C-40, t=250mm	m ²	7.70	$0.80 \times L1$
表層工(復旧工)	再生密粒度As. t=30mm	m ²	7.70	$0.80 \times L1$

施工延長: L1 = 9.60m

校内Co舗装部(土留あり)
(No. 3-3)+0.90~(No. 3-3)+7.80

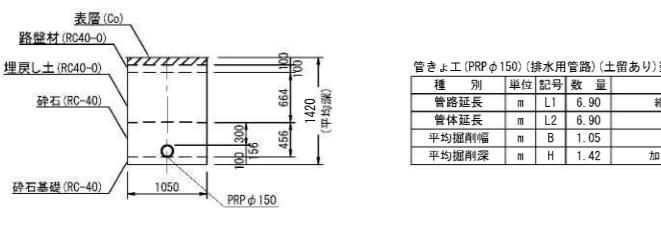


種別	規格	単位	数量	摘要
管路延長	m	L1	6.90	横断面図参照
管体延長	m	L2	6.90	L1
平均掘削幅	m	B	1.05	図示
平均掘削深	m	H	1.42	加重平均掘削深

舗装復旧工【校内Co舗装部】数量表

(1式当り)				
細別	規格	単位	数量	摘要
コンクリート工	18-6-256B, t=100mm	m ²	7.20	$1.05 \times L1$
路盤	RC40-0, t=100mm	m ²	7.20	$1.05 \times L1$

施工延長: L1 = 6.90m

校内Co舗装部(土留なし)
(No. 3-3)+0.90~(No. 3-3)+7.80

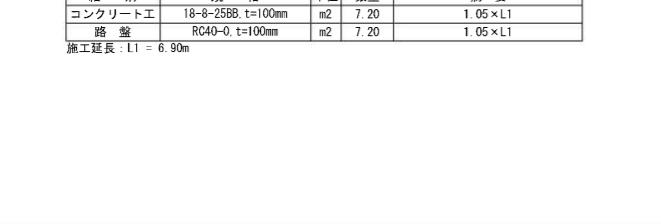

種別	規格	単位	数量	摘要
管路延長	m	L1	9.56	$1.05 \times (1.42 - 0.10) \times L1$
管路埋戻(2)	RC40-0(管回り)	m ³	3.17	$(1.050 \times 0.456 - 0.156 \times 0.156 \times \pi / 4) \times L1$
管路埋戻(2)	RC40-0	m ³	4.81	$1.050 \times 0.664 \times L1$
発生土処理	現場発生土	m ³	9.56	管路掘削土量
管基礎工	碎石基礎 B=1.05 T=0.10m	m	6.90	L2

施工延長: L1 = 6.90m


工事名	マンホールトイレ設置工事 (R5-4)
図面名</	

マンホールトイレ詳細図
1 : 100 (A3)


縮尺 1 : 50 (A1)

(大国小学校)

断面図

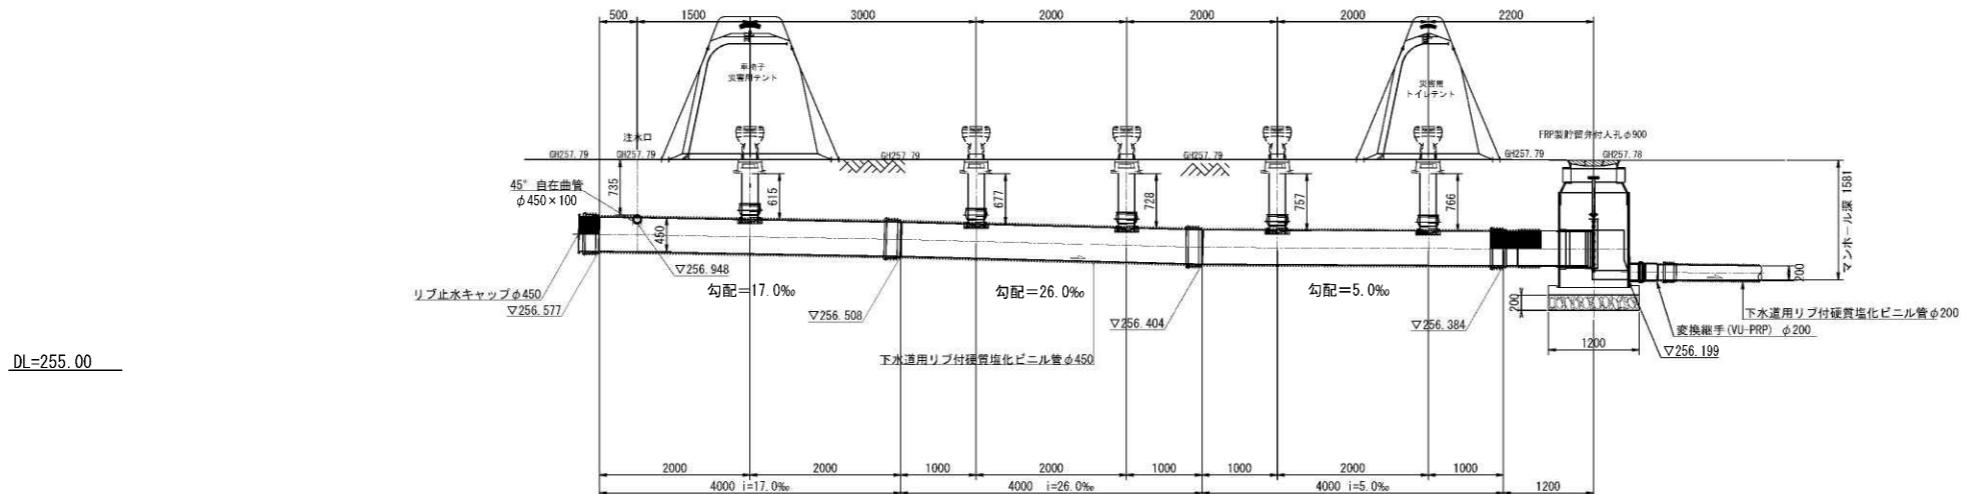

平面図

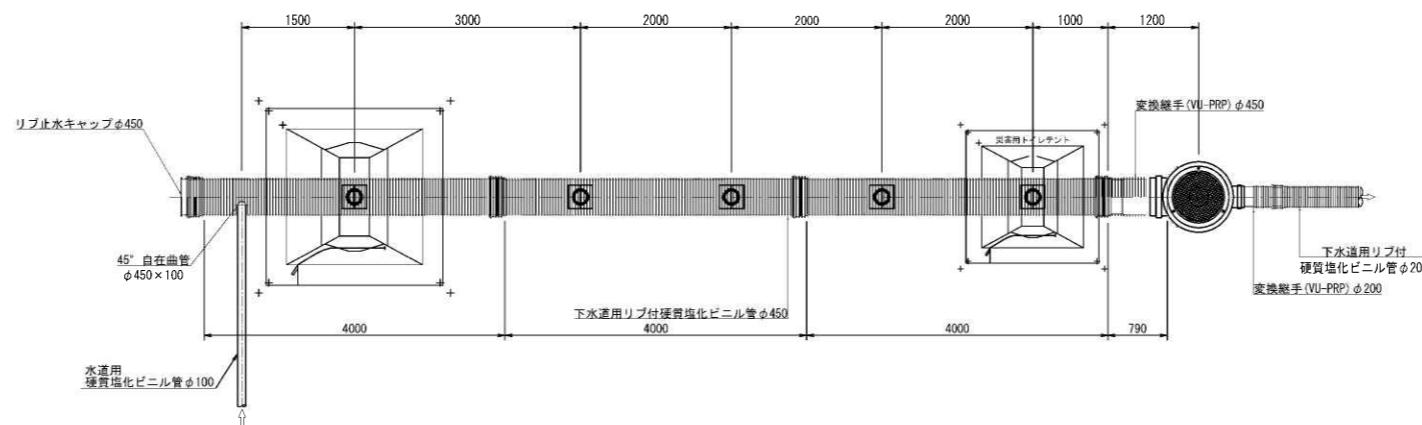

マンホールトイレ点検口 材料表

名稱	規格	単位	計算式	1式 数量
下水道用リブ付き硬質塩化ビニル管	PRP φ 450, 直管	本	図面より	3
硬質塩化ビニル管	VU φ 200, PE直管	m	$0.615+0.677+0.728 +0.757+0.766-(0.115 \times 5)$	2.97
90° 自在支管	PRP φ 450mm-VU φ 200mm	個	図面より	5
45° 自在支管	PRP φ 450mm-VU φ 100mm	個	図面より	1
錆鉄製防護蓋(災害用標示)	φ 200mm用, T-14 市章入り, ロック式	個	図面より	5
塩ビ製内蓋	φ 200mm用	個	図面より	5
リブ止水キャップ	φ 450mm用	個	図面より	1


工事 名 称	マンホールトイレ設置工事(R5-4)		
図面 名 称	大国小学校内マンホールトイレ マンホールトイレ詳細図		
図面 枚 数	6 / 14	縮 尺	図 示
甲府市上下水道局			

FRP製1号マンホール(貯留弁付)


1 : 40 (A3)
縮尺 1 : 20 (A1)

(大国小学校)


平面図

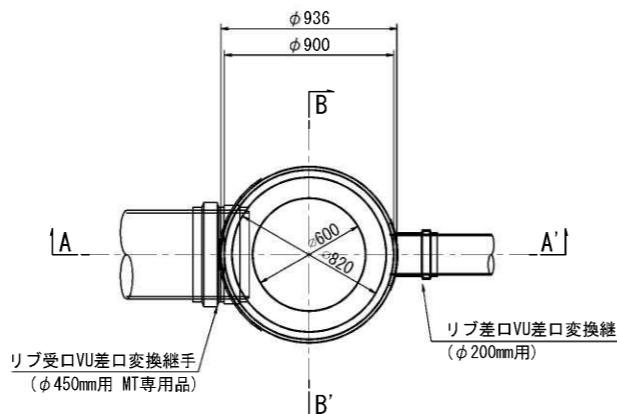


マンホール蓋デザイン(参考図) 縮尺1:10

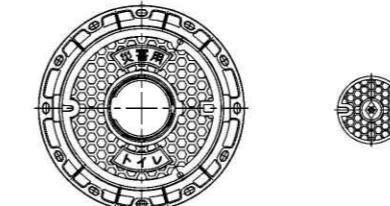

A-A' 断面図

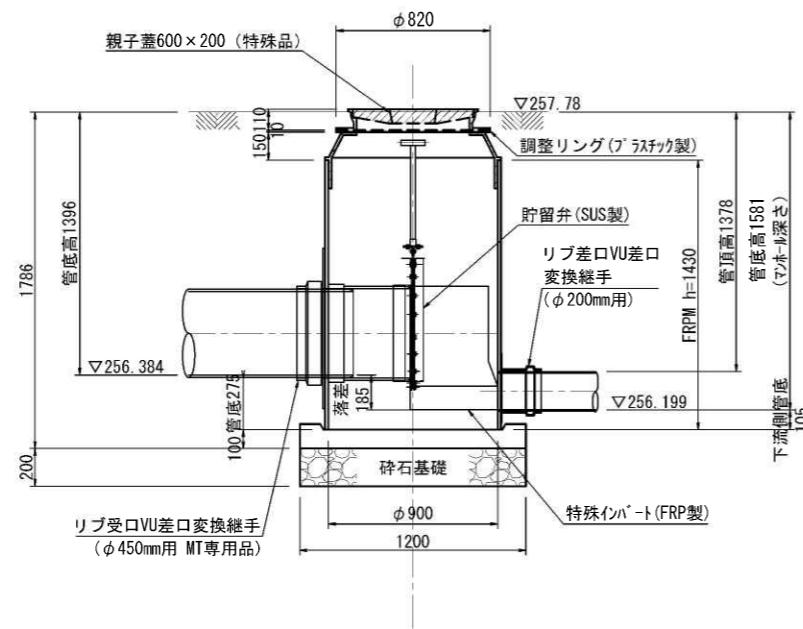

B-B' 断面図

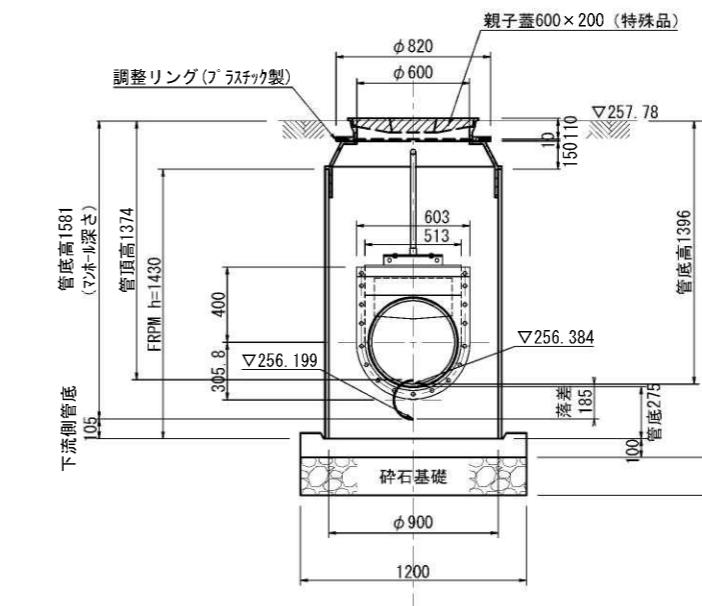

No. 3-1 FRP製1号人孔(貯留弁付) 材料表


名称	規格	単位	計算式	1箇所当り 数量
FRP製特殊人孔	φ900, H=1680	基	図面より	1
特殊人孔用親子蓋	T-25, φ600×200	個	図面より	1
樹脂製調整リング	H=10	個	図面より	1
リブ受口VU差口変換継手	φ450用, MT専用品	個	図面より	1
リブ差口VU差口変換継手	φ200用	個	図面より	1
碎石基礎	RC-40	m ³	$1.20 \times 1.20 \times \pi / 4 \times 0.20$	0.23

工事 名稱	マンホールトイレ設置工事 (R5-4)		
図面 名稱	大国小学校内マンホールトイレ FRP製1号マンホール(貯留弁付)		
図面 枚数	7 / 14	縮尺	図示
甲府市上下水道局			


No. 3-2 1号組立マンホール構造図
(大国小学校)

1 : 40 (A3)
縮尺 1 : 20 (A1)


平面図

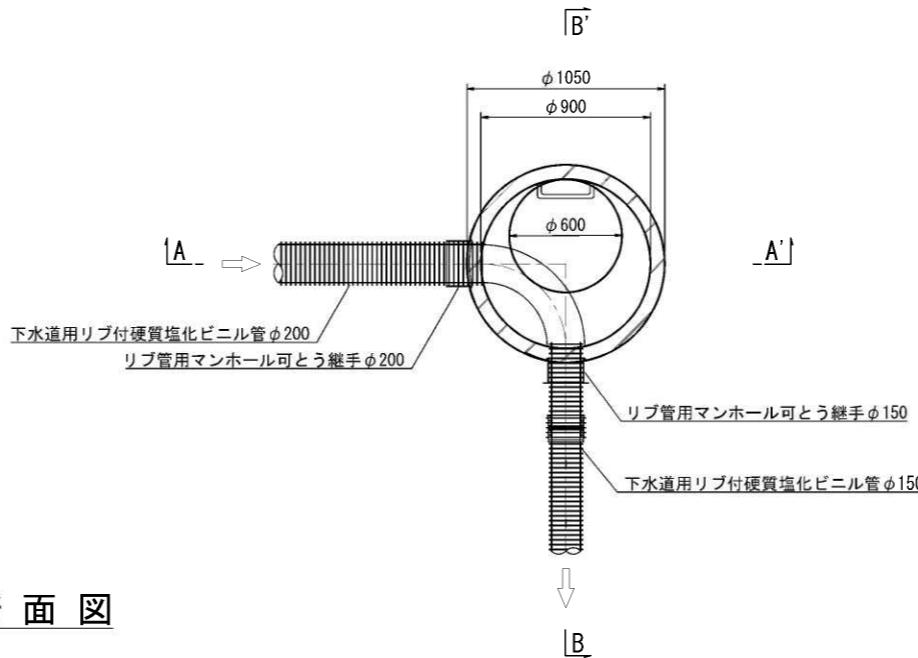

A-A' 断面図

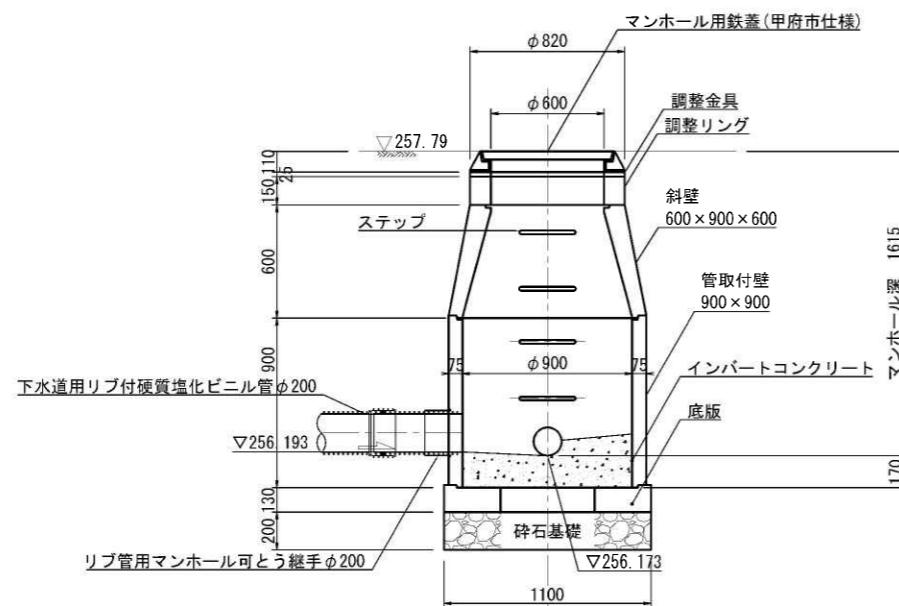

B-B' 断面図

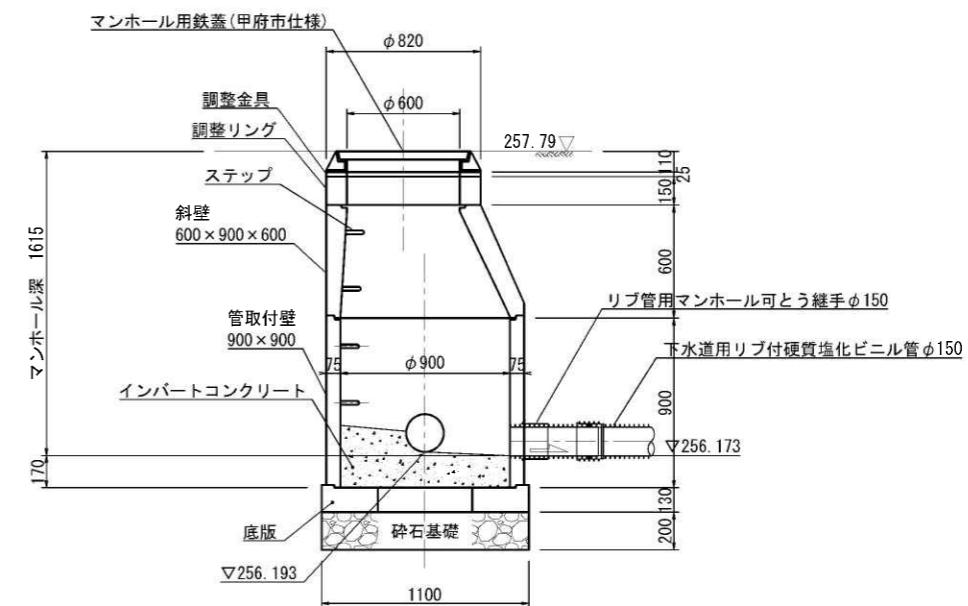

No.3-2 1号組立マンホール 材料表

名称	規格	単位	計算式	1箇所当り 数量
蓋及び受桿	φ600, T-14	個	図面より	1
調整金具	コマ型調整器具	個	図面より	1
調整リング	t=150	個	図面より	1
斜壁ブロック	600×900×600	個	図面より	1
軸体ブロック	900×900	個	図面より	1
底版	t=130	個	図面より	1
インバートコンクリート	18-8-40BB	m3		0.18
モルタル上塗	1:2, t=2cm	m2		0.84
碎石基礎	RC-40	m2	$1.10 \times 1.10 \times \pi / 4$	0.95
マンホール可とう継手	リブ管用 φ200	個	図面より	1
	リブ管用 φ150	個	図面より	1
削孔	リブ管付硬質塩化ビニル管 φ200	箇所	図面より	1
マンホール鉄蓋用 無収縮モルタル	25kg入	袋		1


工事 名稱	マンホールトイレ設置工事 (R5-4)		
図面 名稱	大国小学校内マンホールトイレ No.3-2 1号組立マンホール構造図		
図面 枚数	8 / 14	縮尺	図示

甲府市上下水道局


No. 3-3 小口径塩ビマンホール構造図 1 : 40 (A3)
（大国小学校）

縮尺 1 : 20 (A1)


平面図

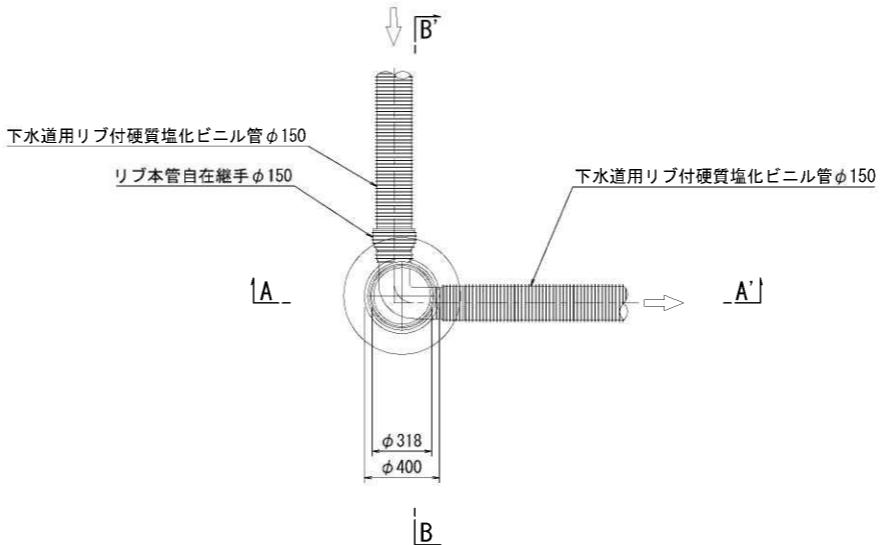

A-A' 断面図

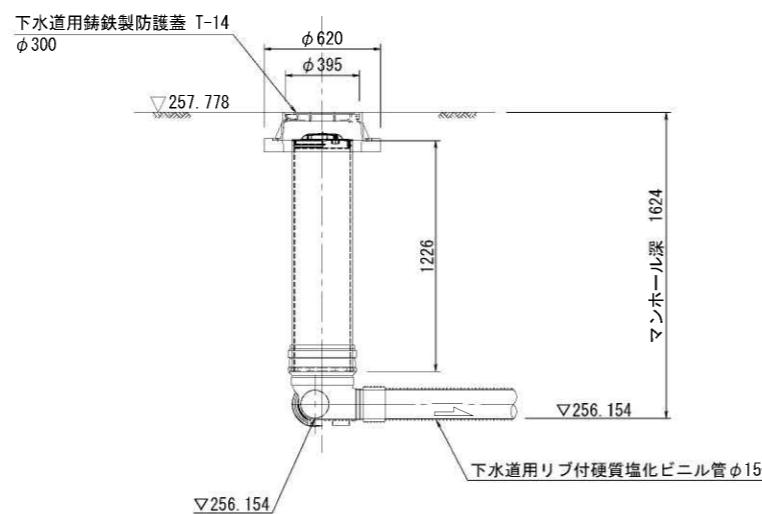

B-B' 断面図

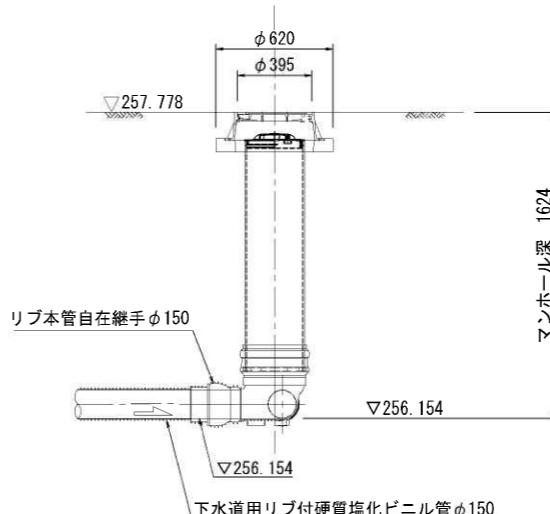

No. 3-3 小型塩ビ人孔 材料表


名称	規格	単位	計算式	数量	1箇所当り
鋳鉄製防護蓋	φ300用, T-14, 市章入り, ロック式	個	図面より	1	
塩ビ製内蓋	φ300用	個	図面より	1	
立上管	VUφ300	m	図面より	1.23	
インバート	90L右-PRP 150-300	個	図面より	1	
リブ本管自在継手	φ150用	個	図面より	1	

工事 名 称	マンホールトイレ設置工事(R5-4)		
図面 名 称	大国小学校内マンホールトイレ No. 3-3 小口径塩ビマンホール構造図		
図面 枚 数	9 / 14	縮 尺	図 示

甲府市上下水道局


No. 3-4 小口径塩ビマンホール構造図
 1 : 40 (A3)
 (大国小学校) 縮尺 1 : 20 (A1)

平面図

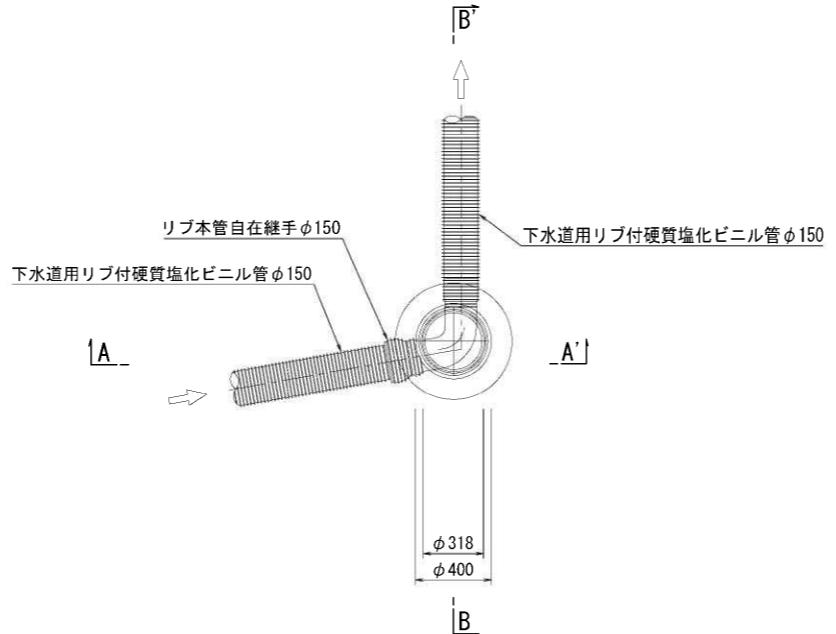

A-A' 断面図

B-B' 断面図

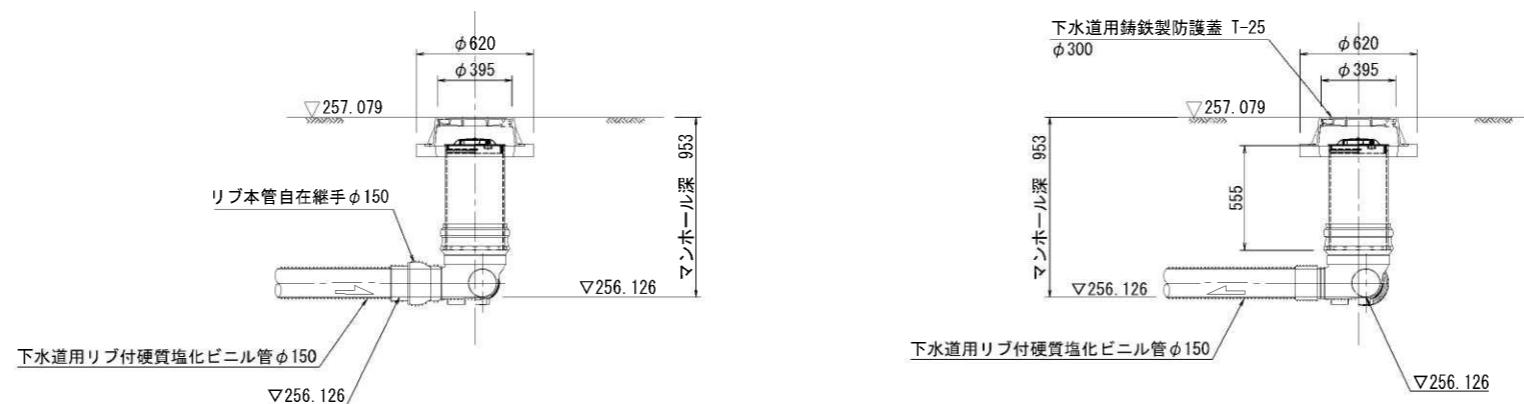

No.3-4 小型塩ビ人孔 材料表

名称	規格	単位	計算式	1箇所当り 数量
鋳鉄製防護蓋	φ300用, T-25, 市章入り, ロック式	個	図面より	1
塩ビ製内蓋	φ300用	個	図面より	1
立上管	VUφ300	m	図面より	0.56
インパート	75L右-PRP 150-300	個	図面より	1
リブ本管自在継手	φ150用	個	図面より	1


工事 名 称	マンホールトイレ設置工事(R5-4)		
図面 名 称	大国小学校内マンホールトイレ No. 3-4 小口径塩ビマンホール構造図		
図面 枚 数	10/14	縮 尺	図 示
甲府市上下水道局			

排水用水引込管路部点検口詳細図 1:40 (A3)
（大国小学校）


縮尺 1:20 (A1)

No. 1-3 点検口

平面図

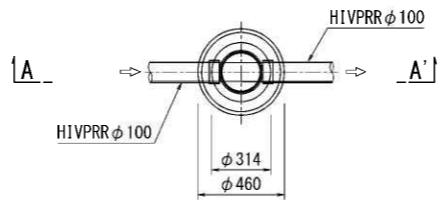

A-A' 断面図

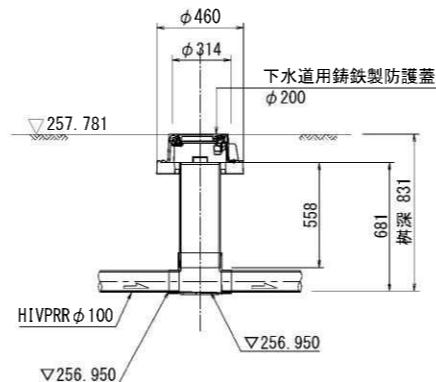

No. 1-3 小型塩ビ人孔 材料表

名称	規格	単位	計算式	1箇所当たり 数量
鋳鉄製防護蓋	φ200用, T-14, 市章入り, ロック式	個	図面より	1
塩ビ製内蓋	φ200用	個	図面より	1
立上管	VUφ200	m	図面より	0.56
インパート	ストレート 100-200	個	図面より	1


工事 名 称	マンホールトイレ設置工事(R5-4)		
図面 名 称	大国小学校内マンホールトイレ 排水用水引込管路部点検口詳細図		
図面 枚 数	11/14	縮 尺	図 示
甲府市上下水道局			

プール排水部仕切弁 $\phi 100$ 構造図


1 : 10 (A3)
縮尺 1 : 5 (A1)

(大国小学校)


平面図

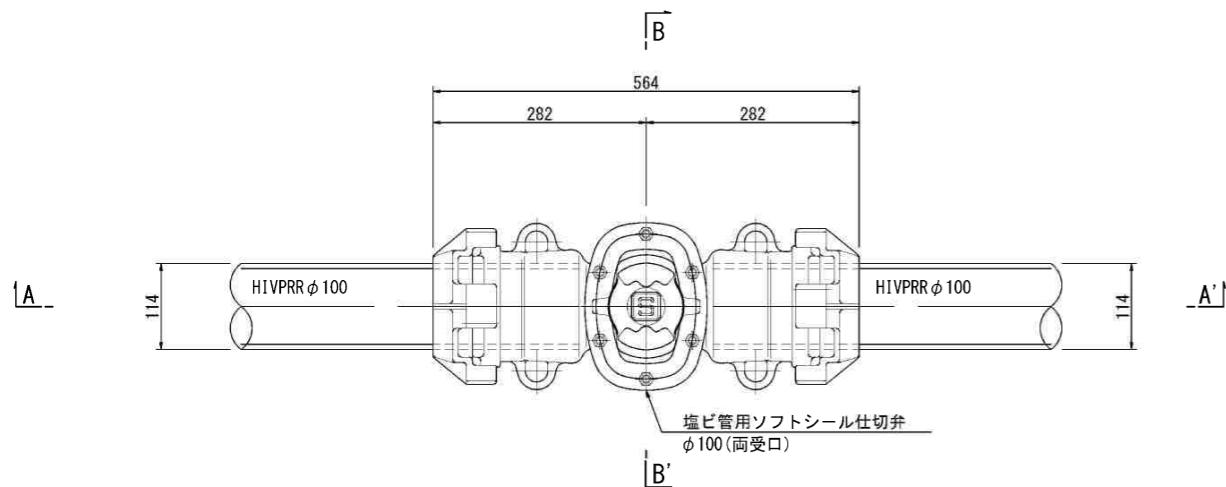


仕切弁筐蓋デザイン(参考図)

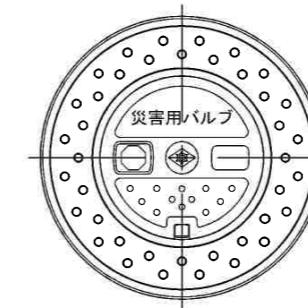

A-A' 断面図

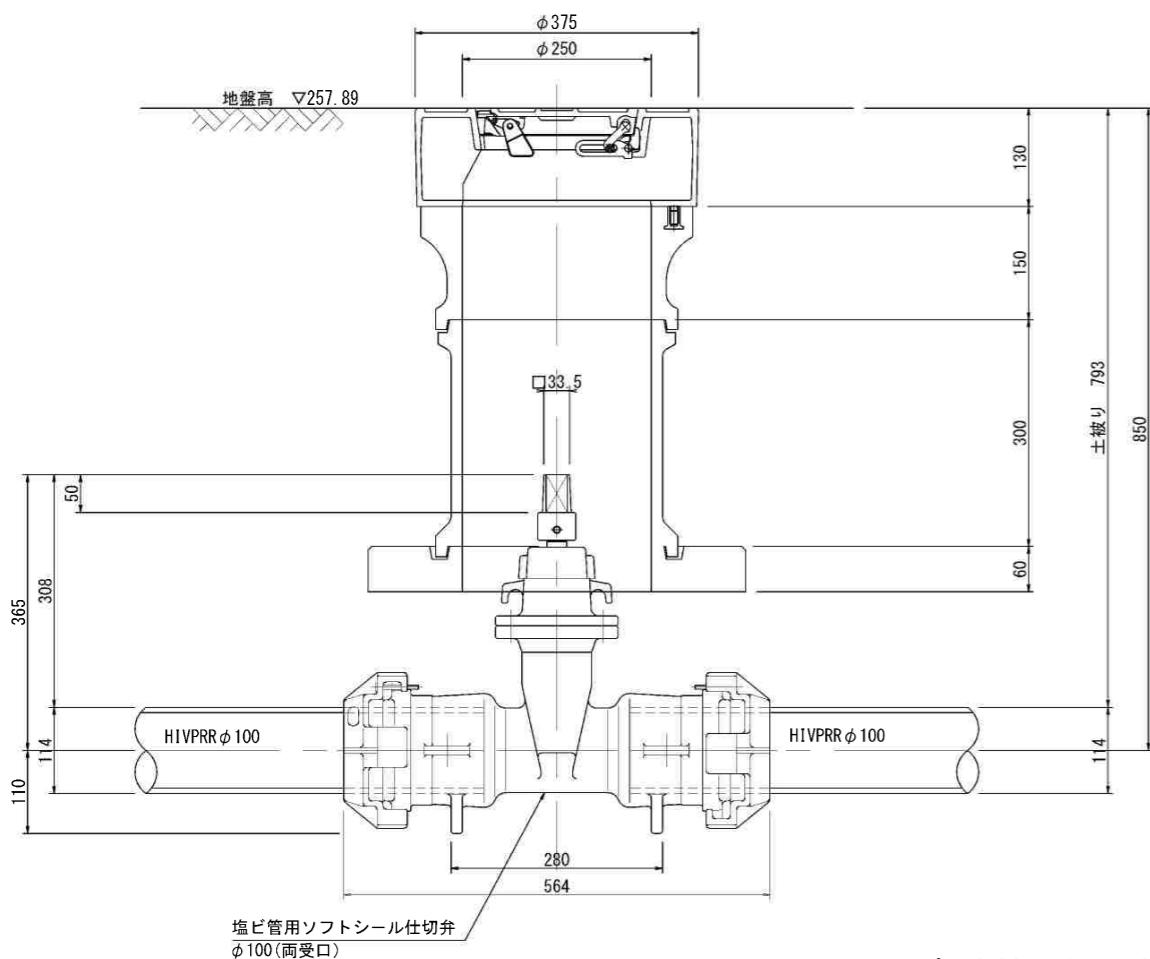

B-B' 断面図

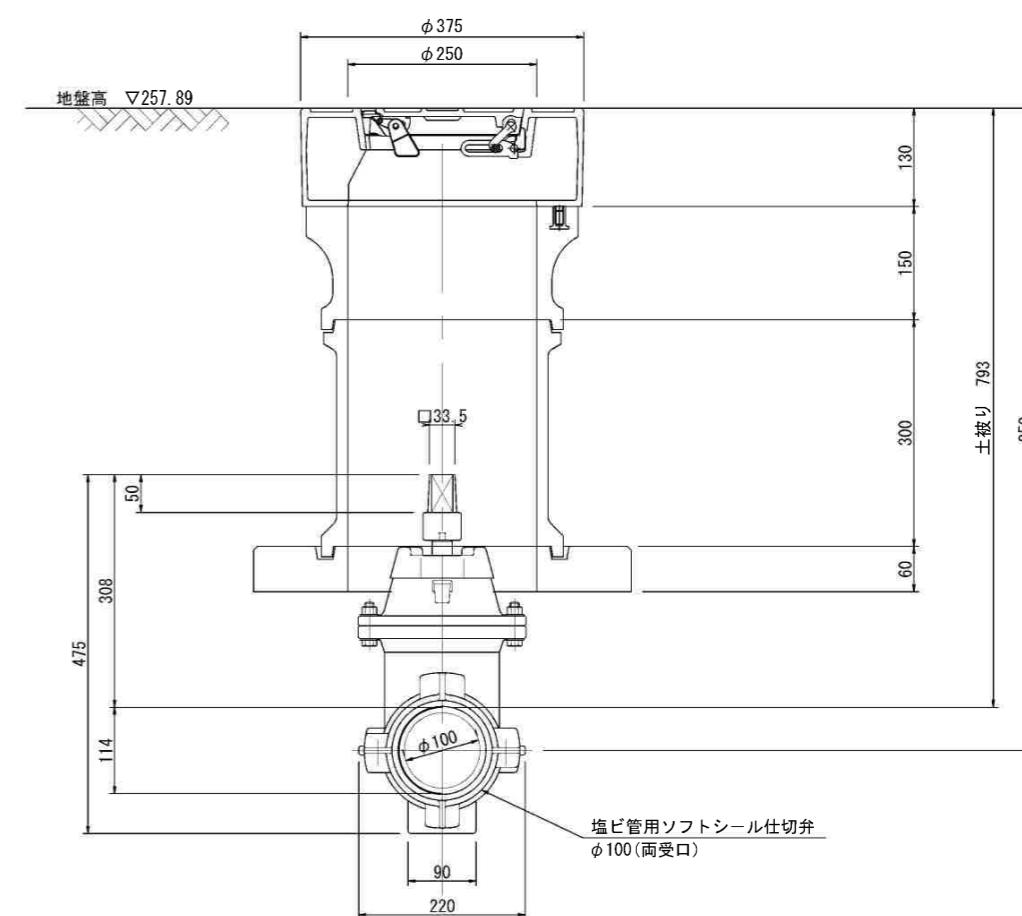

プール排水部仕切弁 $\phi 100$ 材料表

名称	規格	単位	計算式	数量
塩ビ管用ソフトシール仕切弁	φ100用	個	図面より	1
仕切弁筐鉄蓋	φ250	個	図面より	1
仕切弁用レジンコンクリート	上樹H150, φ250	個	図面より	1
仕切弁用コンクリート底版	中樹H300, φ250	個	図面より	1
	H60, φ250	個	図面より	1

1箇所当り


工事名	マンホールトイレ設置工事 (R5-4)		
図面名	大国小学校内マンホールトイレ プール排水部仕切弁 $\phi 100$ 構造図		
図面枚数	12/14	縮尺	図示
甲府市上下水道局			

プール排水部仕切弁 $\phi 150$ 構造図 1 : 20 (A3)


縮尺 1 : 10 (A1)

(大国小学校)


平面図

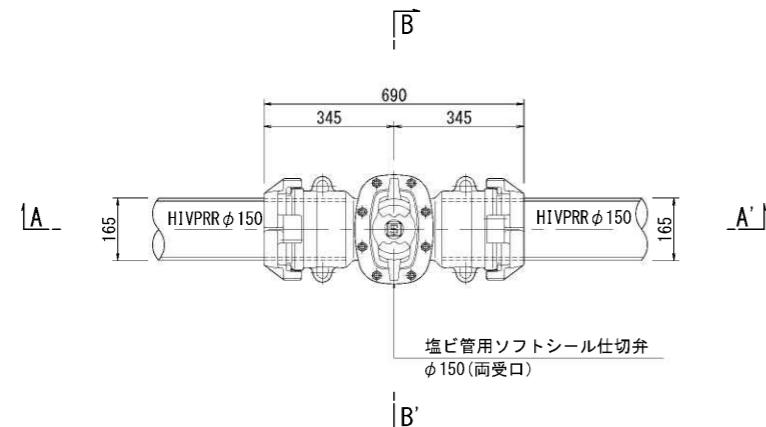


仕切弁筐蓋デザイン(参考図)

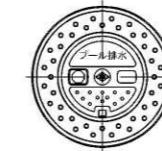

A-A' 断面図

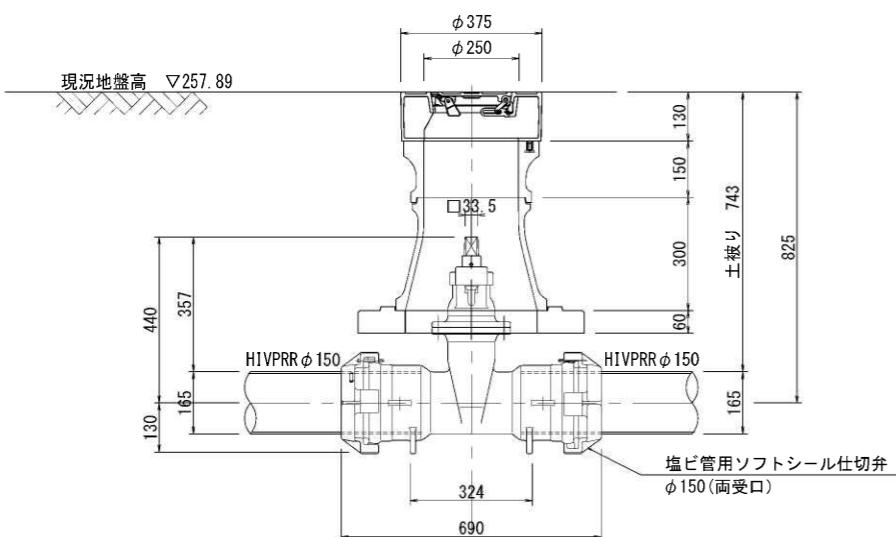

B-B' 断面図

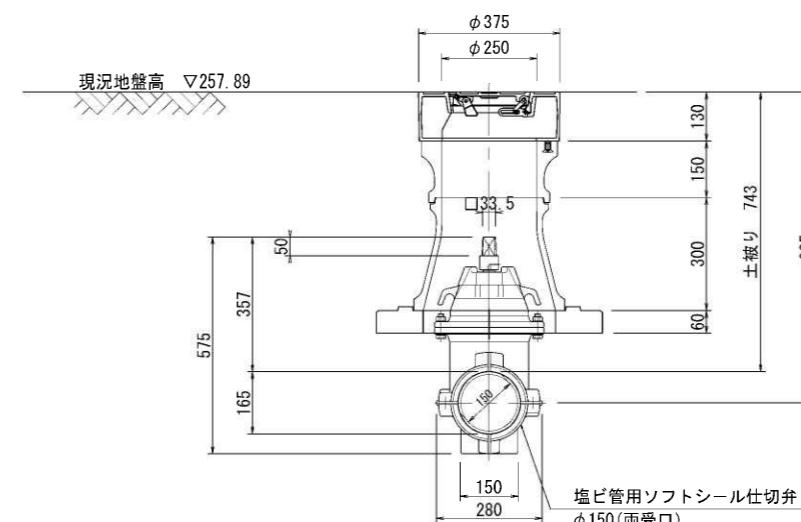

プール排水部仕切弁 $\phi 150$ 材料表


名称	規格	単位	計算式	数量	1箇所当り
塩ビ管用ソフトシール仕切弁	$\phi 150$ 用	個	図面より	1	
仕切弁筐鉄蓋	$\phi 250$	個	図面より	1	
仕切弁用レジンコンクリート	上枠H150, $\phi 250$	個	図面より	1	
	下枠H300, $\phi 250\sim\phi 350$	個	図面より	1	
仕切弁用コンクリート底版	H60, $\phi 350$	個	図面より	1	

工事 名稱	マンホールトイレ設置工事(R5-4)		
図面 名稱	大国小学校内マンホールトイレ プール排水部仕切弁 $\phi 150$ 構造図		
図面 枚数	13/14	縮尺	図示

甲府市上下水道局

舗装・付帯図 1:300(A3)
縮尺 1:150(A1)

(大国小学校)

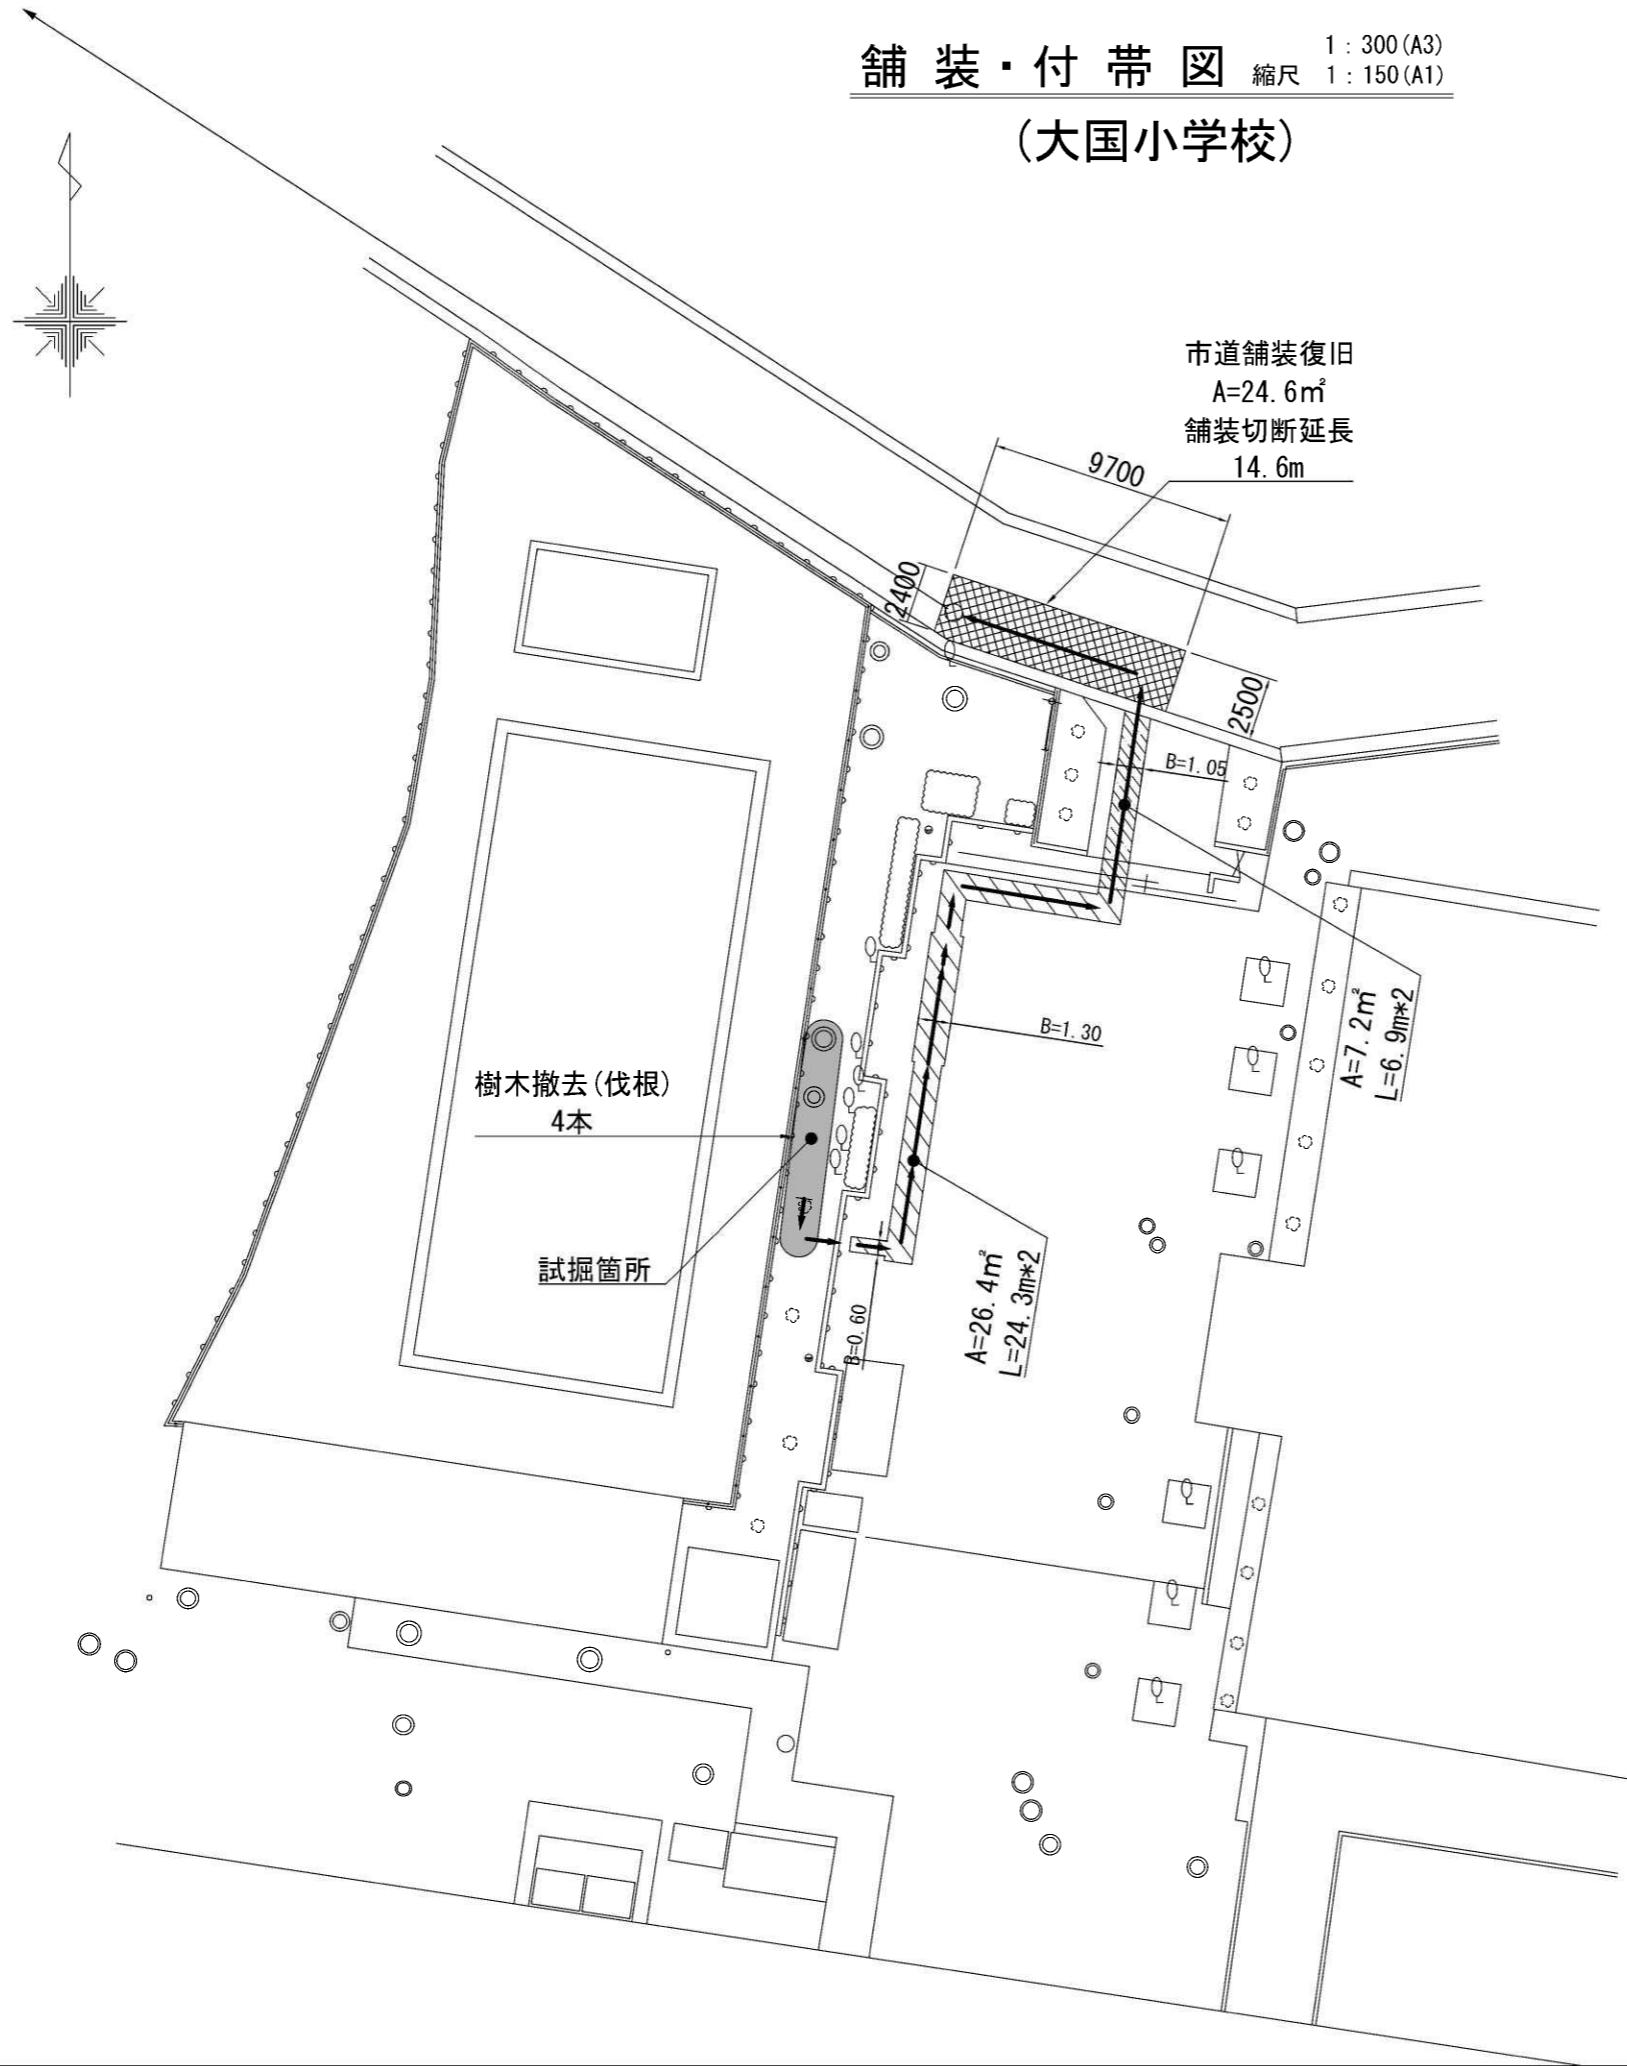

舗装区分凡例		
□	校内As	
▨	校内Co	
▨▨	市道	

工事 名 称	マンホールトイレ設置工事(R5-4)
図面 名 称	大国小学校内マンホールトイレ 舗装・付帯図
図面 枚 数	14/14 縮尺 図示

甲府市上下水道局